

瀬戸浄水場電気計装設備更新実施設計業務


図面目録 1



番号	図面名稱	縮尺
E-01	位置図	1/10,000 (A1)
E-02	一般平面図	1/200 (A1)
E-03	単線結線図 1 (更新後)	NONE (A1)
E-04	単線結線図 2 (更新後)	NONE (A1)
E-05	システム構成図 (更新後)	NONE (A1)
E-06	浄水計装フローシート (更新後)	NONE (A1)
E-07	薬注計装フローシート (更新後)	NONE (A1)
E-08	自家発配管系統図 (更新後)	NONE (A1)
E-09	盤姿図 1 (更新後)	1/10 (A1)
E-10	盤姿図 2 (更新後)	1/10 (A1)
E-11	盤姿図 3 (更新後)	1/10 (A1)
E-12	盤姿図 4 (更新後)	1/10 (A1)
E-13	単線結線図 1 (撤去)	NONE (A1)
E-14	単線結線図 2 (撤去)	NONE (A1)
E-15	システム構成図 (撤去)	NONE (A1)
E-16	浄水計装フローシート (撤去)	NONE (A1)
E-17	薬注計装フローシート (撤去)	NONE (A1)
E-18	自家発配管系統図 (撤去)	NONE (A1)
E-19	全体配線図 (更新後)	1/200 (A1)
E-20	管理本館1階配線図 (更新後)	1/50 (A1)
E-21	管理本館2階・R階配線図 (更新後)	1/50 (A1)
E-22	管理本館断面配線図 (更新後)	1/50 (A1)
E-23	活性混和池・導水流量計柵配線図 (更新後)	1/30, 1/40 (A1)
E-24	薬品沈殿池・フロック形成池配線図 (更新後)	1/50 (A1)
E-25	ポンプ室配線図 (更新後)	1/50 (A1)
E-26	浄水池・送水流量計柵配線図 (更新後)	1/40 (A1)
E-27	排水池配線図 (更新後)	1/40 (A1)
E-28	天日乾燥床配線図 (更新後)	1/50 (A1)
E-29	急速ろ過池・機械室配線図 (更新後)	1/30 (A1)
E-30	自家発電機室配管図 (更新後)	1/50 (A1)

番号	図面名稱	縮尺
E-31	接地幹線系統図 (更新後)	NONE (A1)
E-32	配線系統図 1 (更新後)	NONE (A1)
E-33	配線系統図 2 (更新後)	NONE (A1)
E-34	配線系統図 3 (更新後)	NONE (A1)
E-35	配線系統図 4 (更新後)	NONE (A1)
E-36	全体配線図 (撤去)	1/200 (A1)
E-37	管理本館1階配線図 (撤去)	1/50 (A1)
E-38	管理本館2階・R階配線図 (撤去)	1/50 (A1)
E-39	管理本館断面配線図 (撤去)	1/50 (A1)
E-40	活性混和池・導水流量計柵配線図 (撤去)	1/30, 1/40 (A1)
E-41	薬品沈殿池・フロック形成池配線図 (撤去)	1/50 (A1)
E-42	ポンプ室配線図 (撤去)	1/50 (A1)
E-43	浄水池・送水流量計柵配線図 (撤去)	1/40 (A1)
E-44	排水池配線図 (撤去)	1/40 (A1)
E-45	天日乾燥床配線図 (撤去)	1/50 (A1)
E-46	急速ろ過池・機械室配線図 (撤去)	1/30 (A1)
E-47	自家発電機室配管図 (撤去)	1/50 (A1)
E-48	接地幹線系統図 (撤去)	NONE (A1)
E-49	配線系統図 1 (撤去)	NONE (A1)
E-50	配線系統図 2 (撤去)	NONE (A1)
E-51	配線系統図 3 (撤去)	NONE (A1)
E-52	配線系統図 4 (撤去)	NONE (A1)
E-53	配線系統図 5 (撤去)	NONE (A1)
E-54	管理本館2階・R階配線図 (仮設 1)	1/50 (A1)
E-55	配線系統図 (仮設 1)	NONE (A1)
E-56	管理本館1階配線図 (仮設 2)	1/50 (A1)
E-57	管理本館2階・R階配線図 (仮設 2)	1/50 (A1)
E-58	全体配線図 (仮設 3)	1/200 (A1)
E-59	管理本館1階配線図 (仮設 3)	1/50 (A1)
E-60	管理本館2階・R階配線図 (仮設 3)	1/50 (A1)

瀬戸净水場電気計装設備更新実施設計業務

図面目録 2

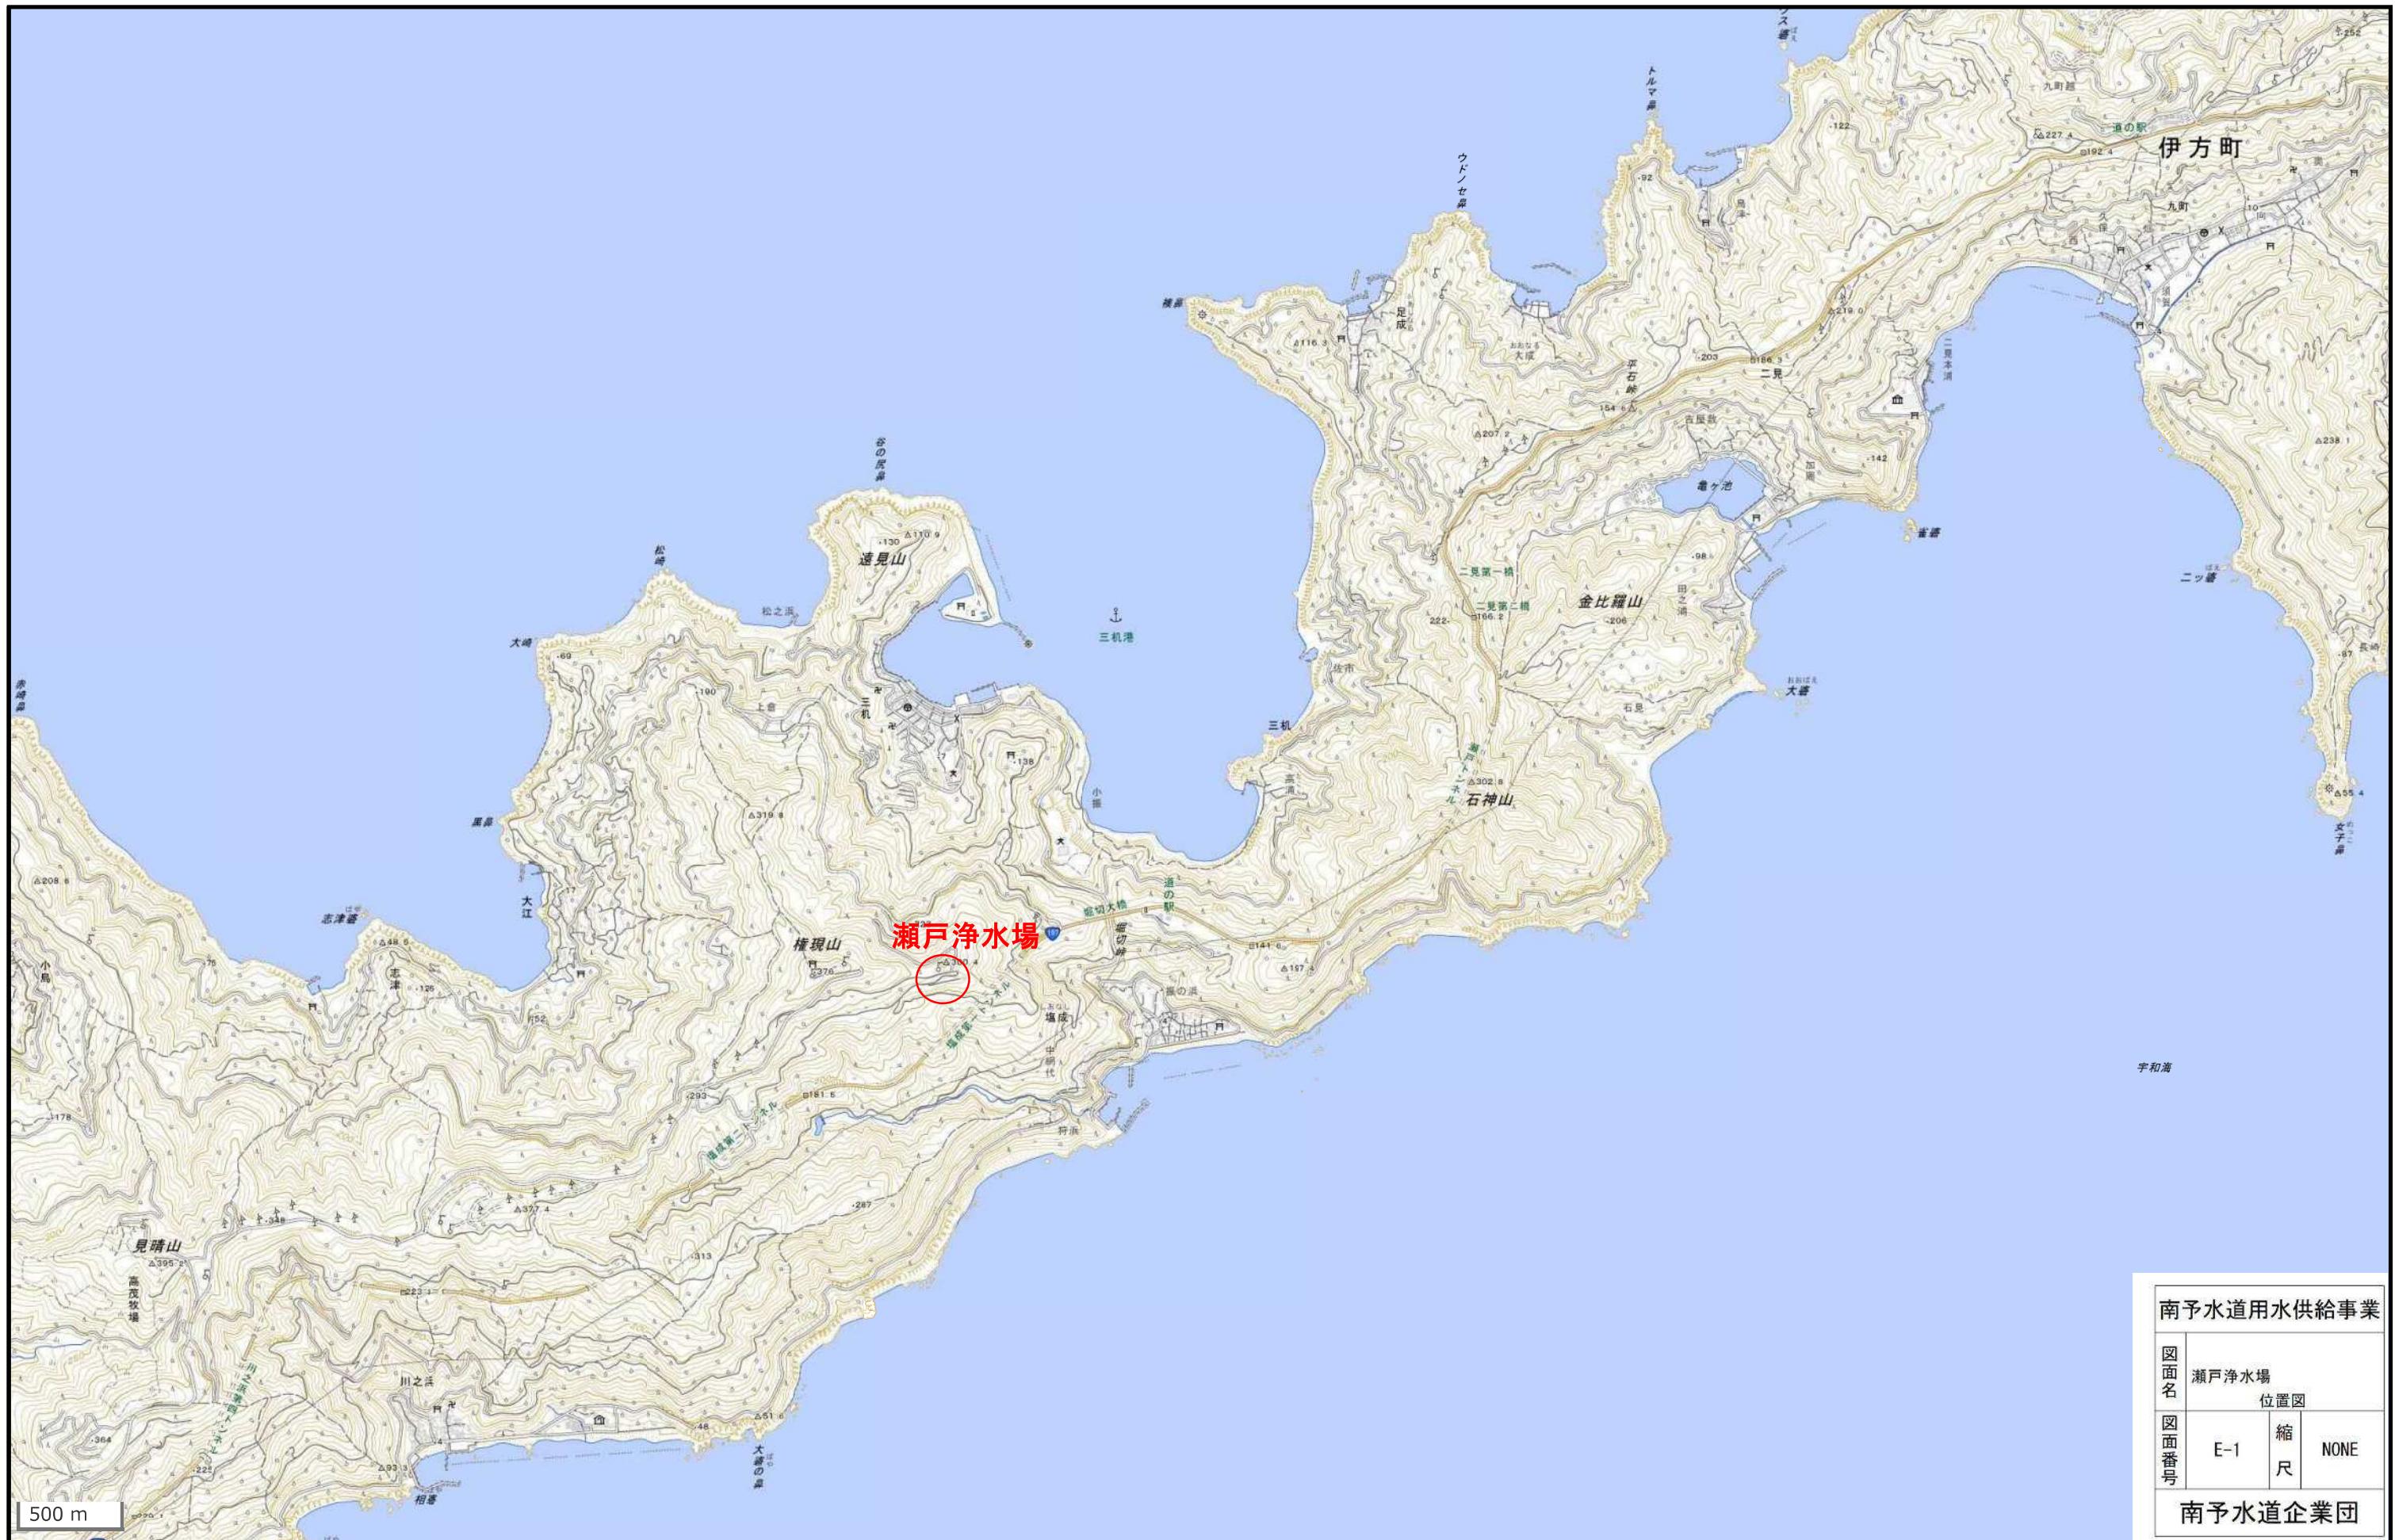


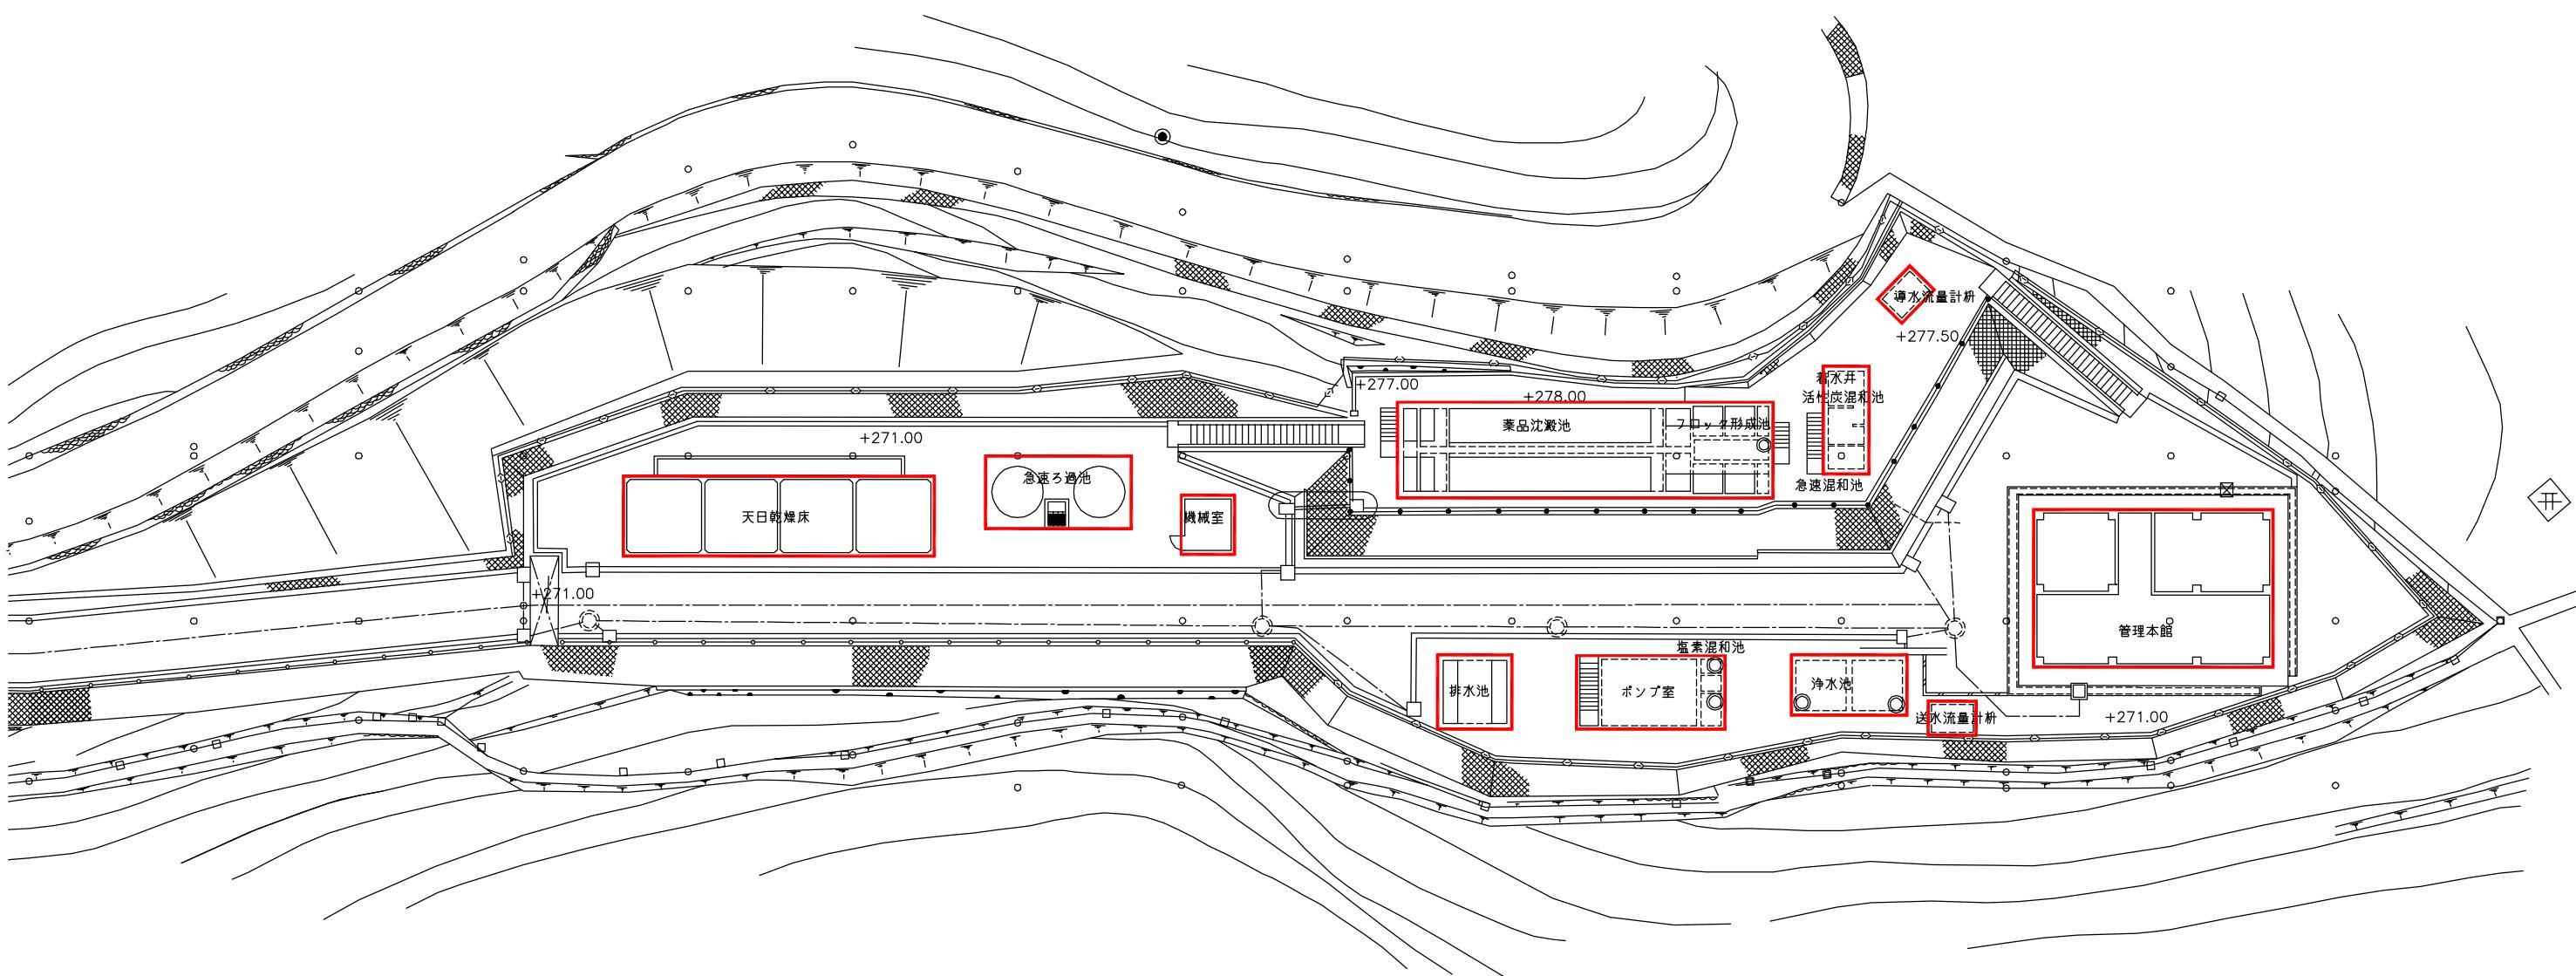
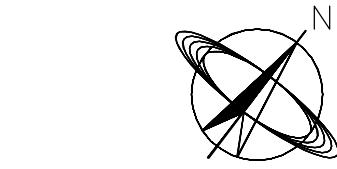


一般平面図 S=1/200

注記
1. □印は今回工事範囲を示す。

南予水道用水供給事業		
図面名	瀬戸浄水場 電気計装設備更新工事 一般平面図	
図面番号	E-2	縮尺 1/200
南予水道企業団		

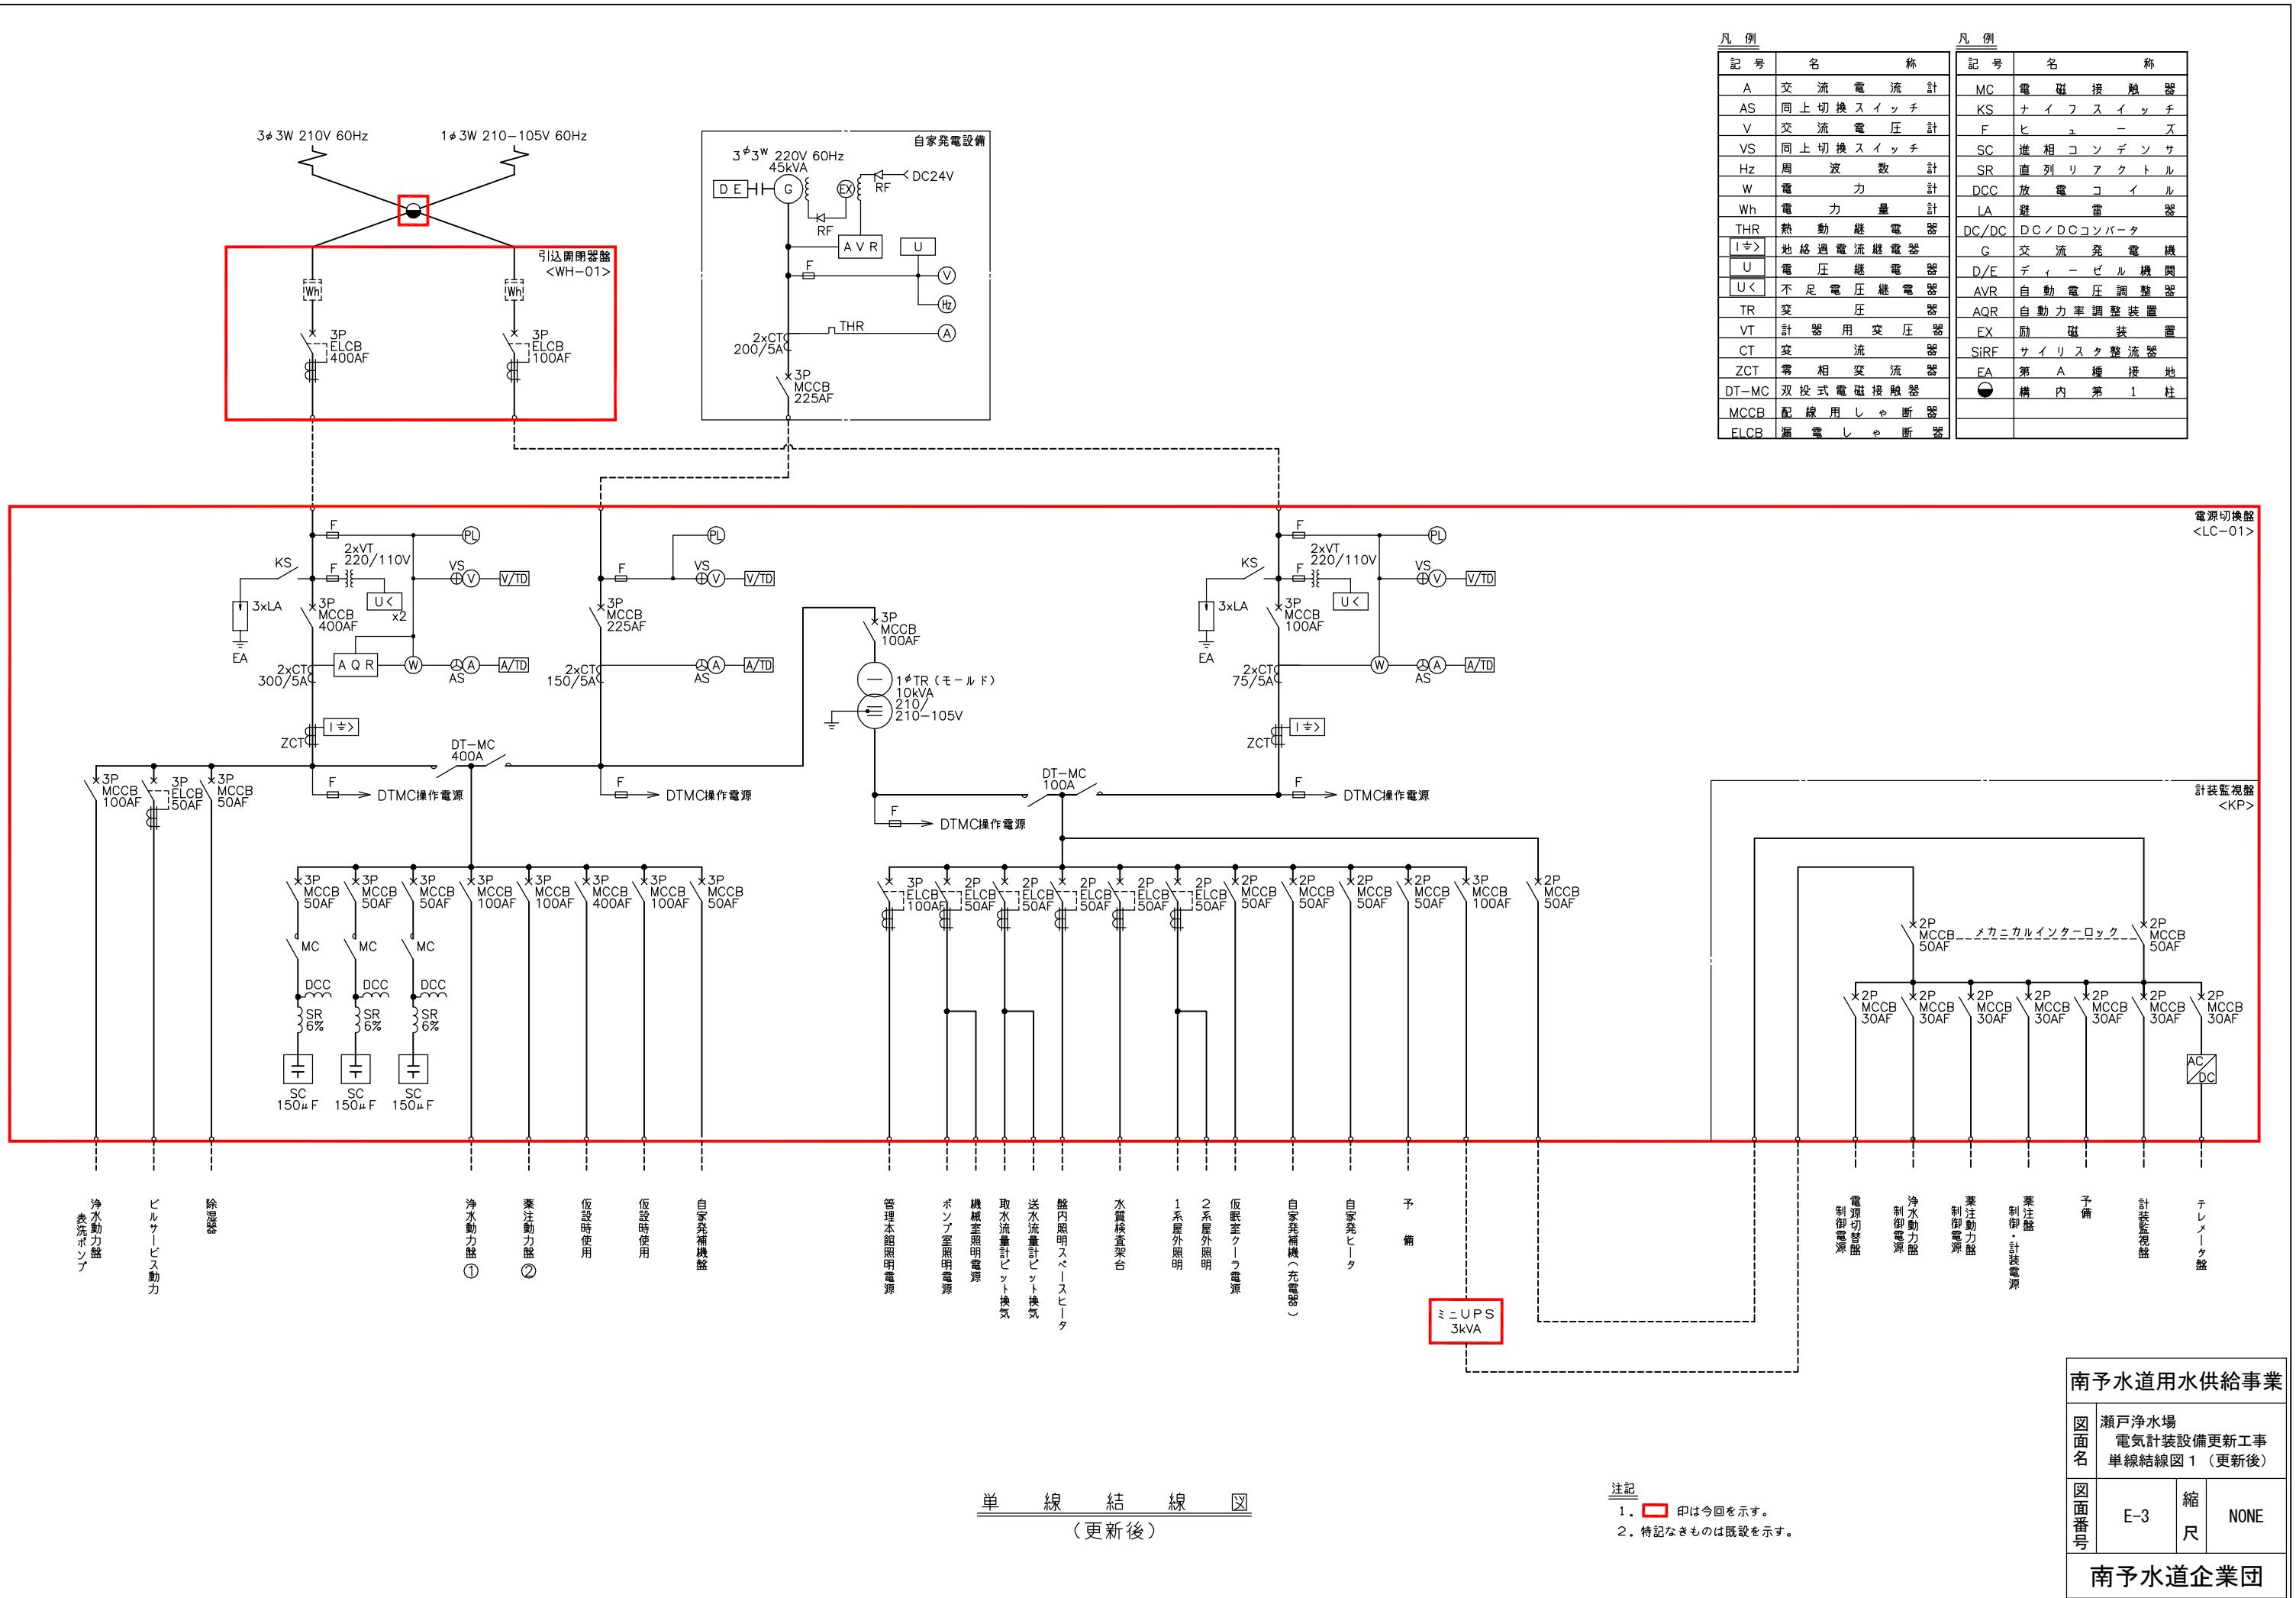


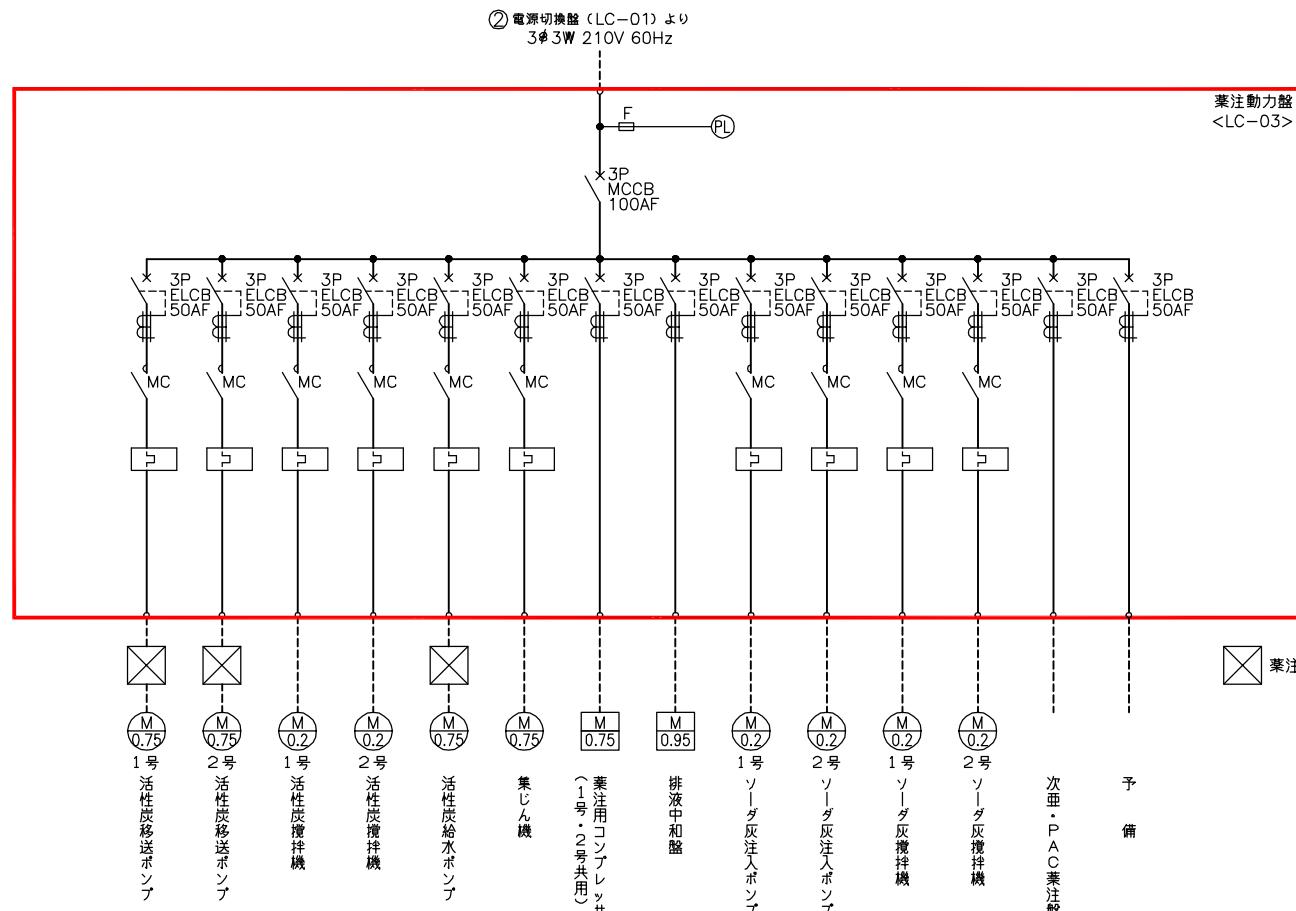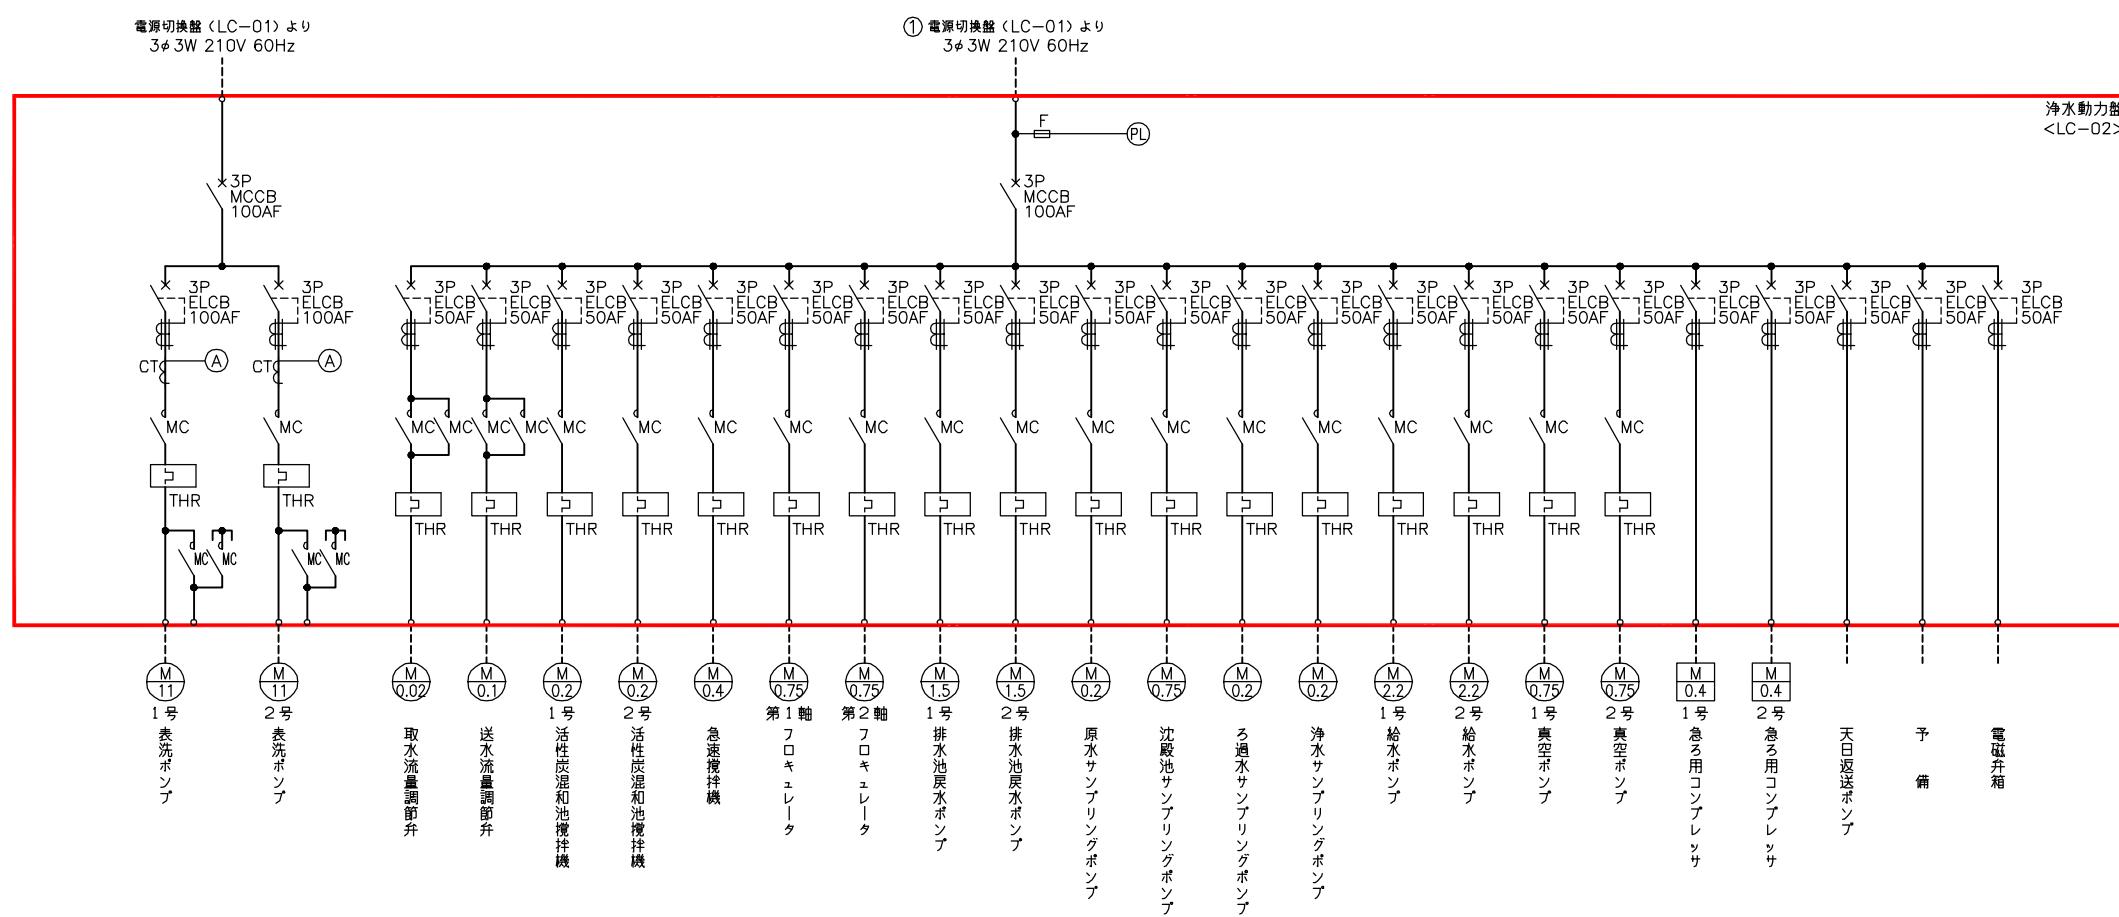

動力制御盤単線結線図
(更新後)

- 注記
1. ■ 印は今回を示す。
2. 特記なきものは既設を示す。

南予水道用水供給事業		
図面名	瀬戸浄水場 電気計装設備更新工事 単線結線図2 (更新後)	
図面番号	E-4	縮尺
南予水道企業団		

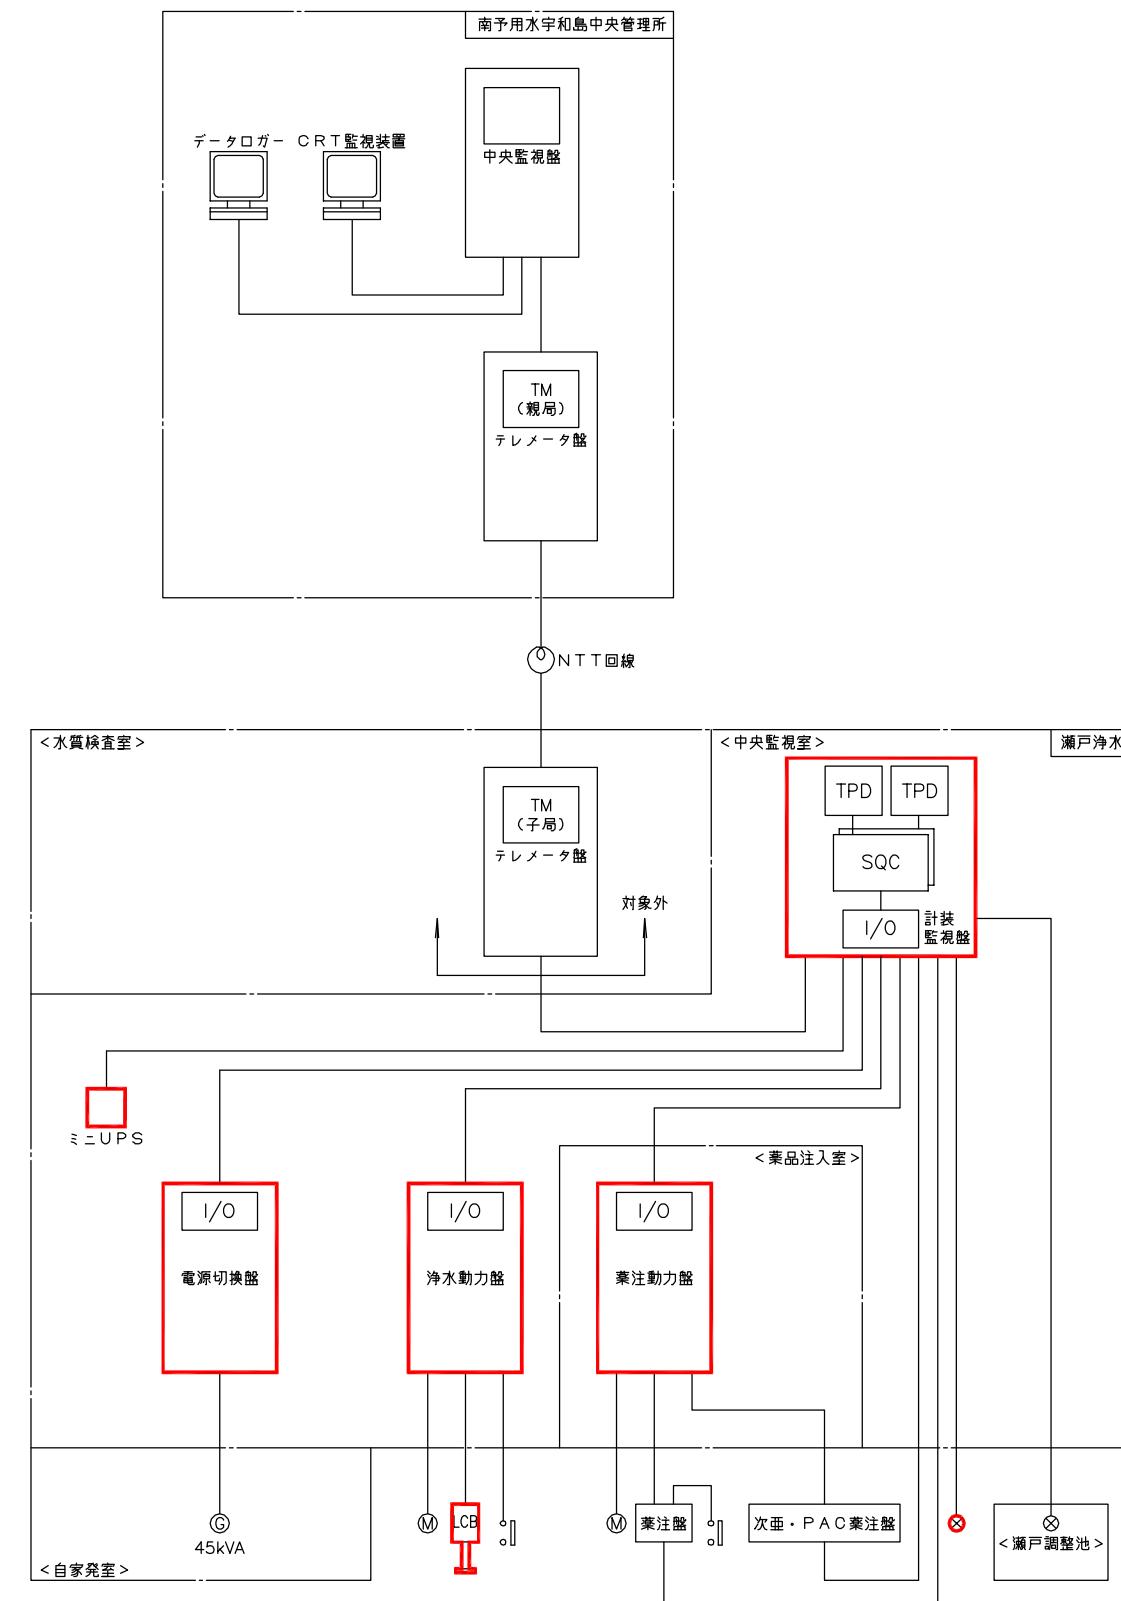



システム構成図
(更新後)


- 注記
 1. ■ 印は今回を示す。
 2. 特記なきものは既設を示す。

南予水道用水供給事業		
図面名	瀬戸浄水場 電気計装設備更新工事 システム構成図 (更新後)	
図面番号	E-5	縮尺 NONE
南予水道企業団		

凡 例	
記 号	名 称
F	流 量
L	水 位
Z	開 度
I	指 示
Q	積 算
C	調 節
X	演 算
▷	ア レ ス タ
ISO	ア イ ソ レ ー タ

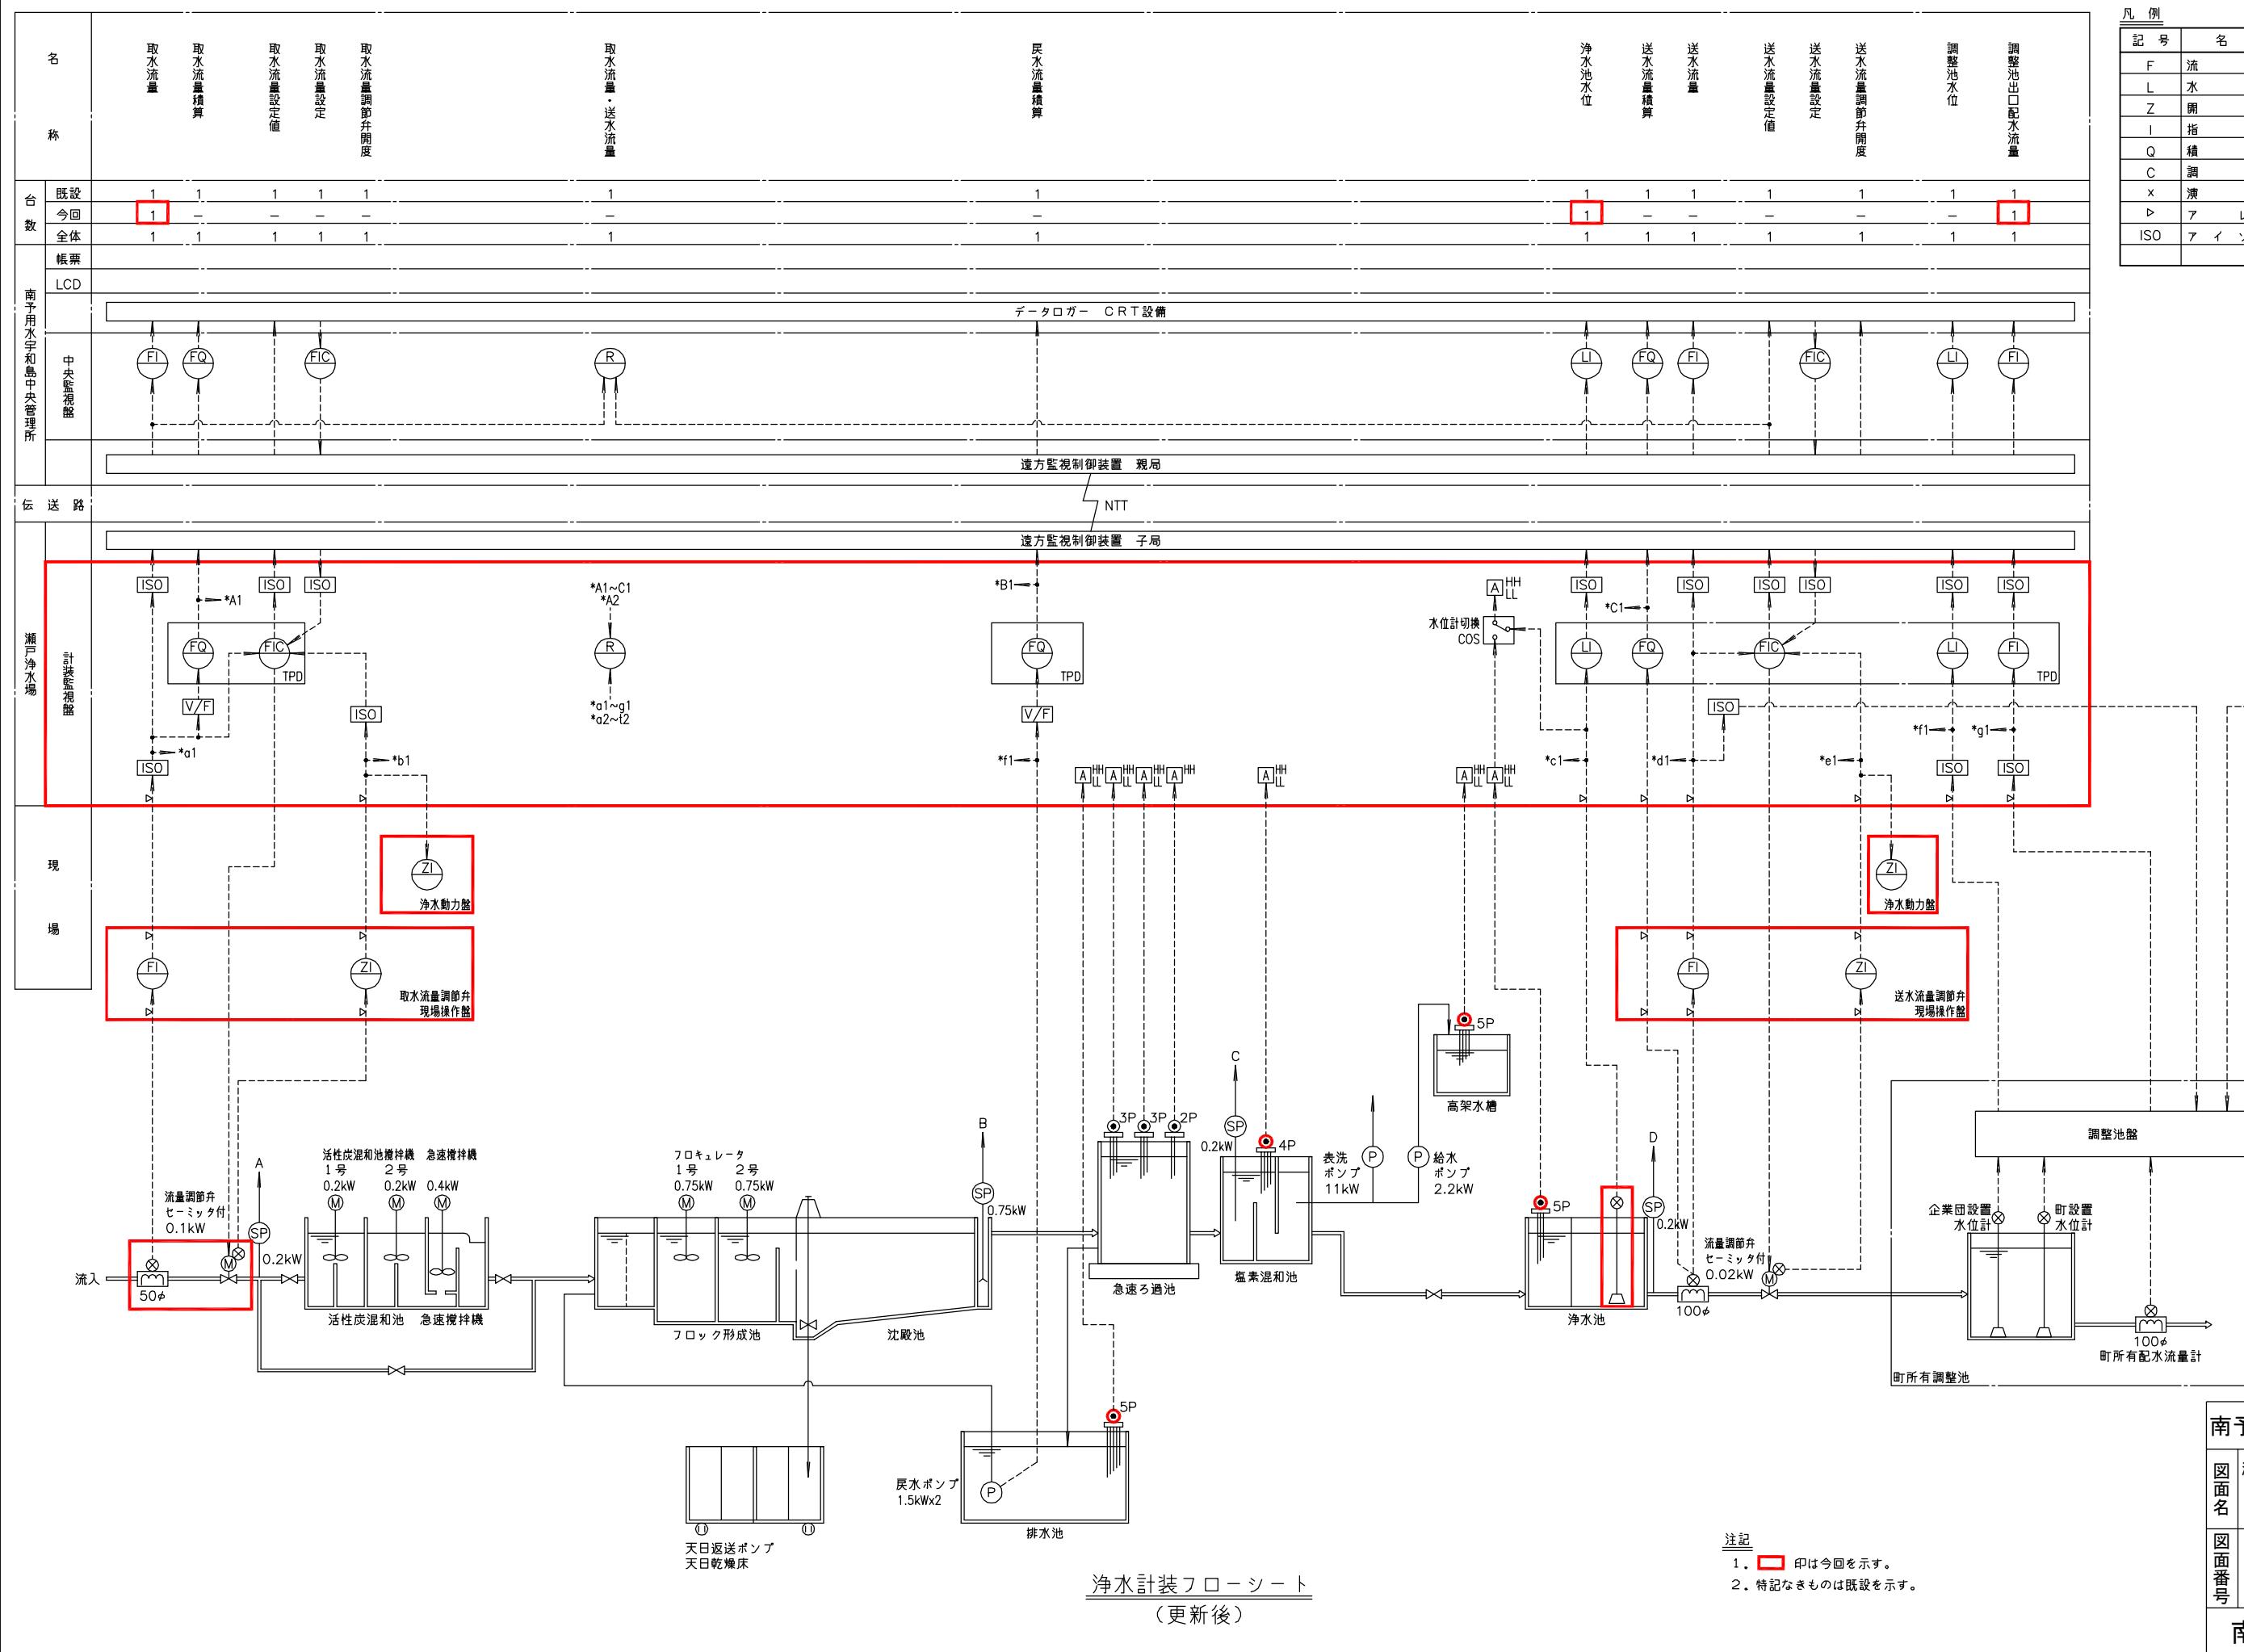

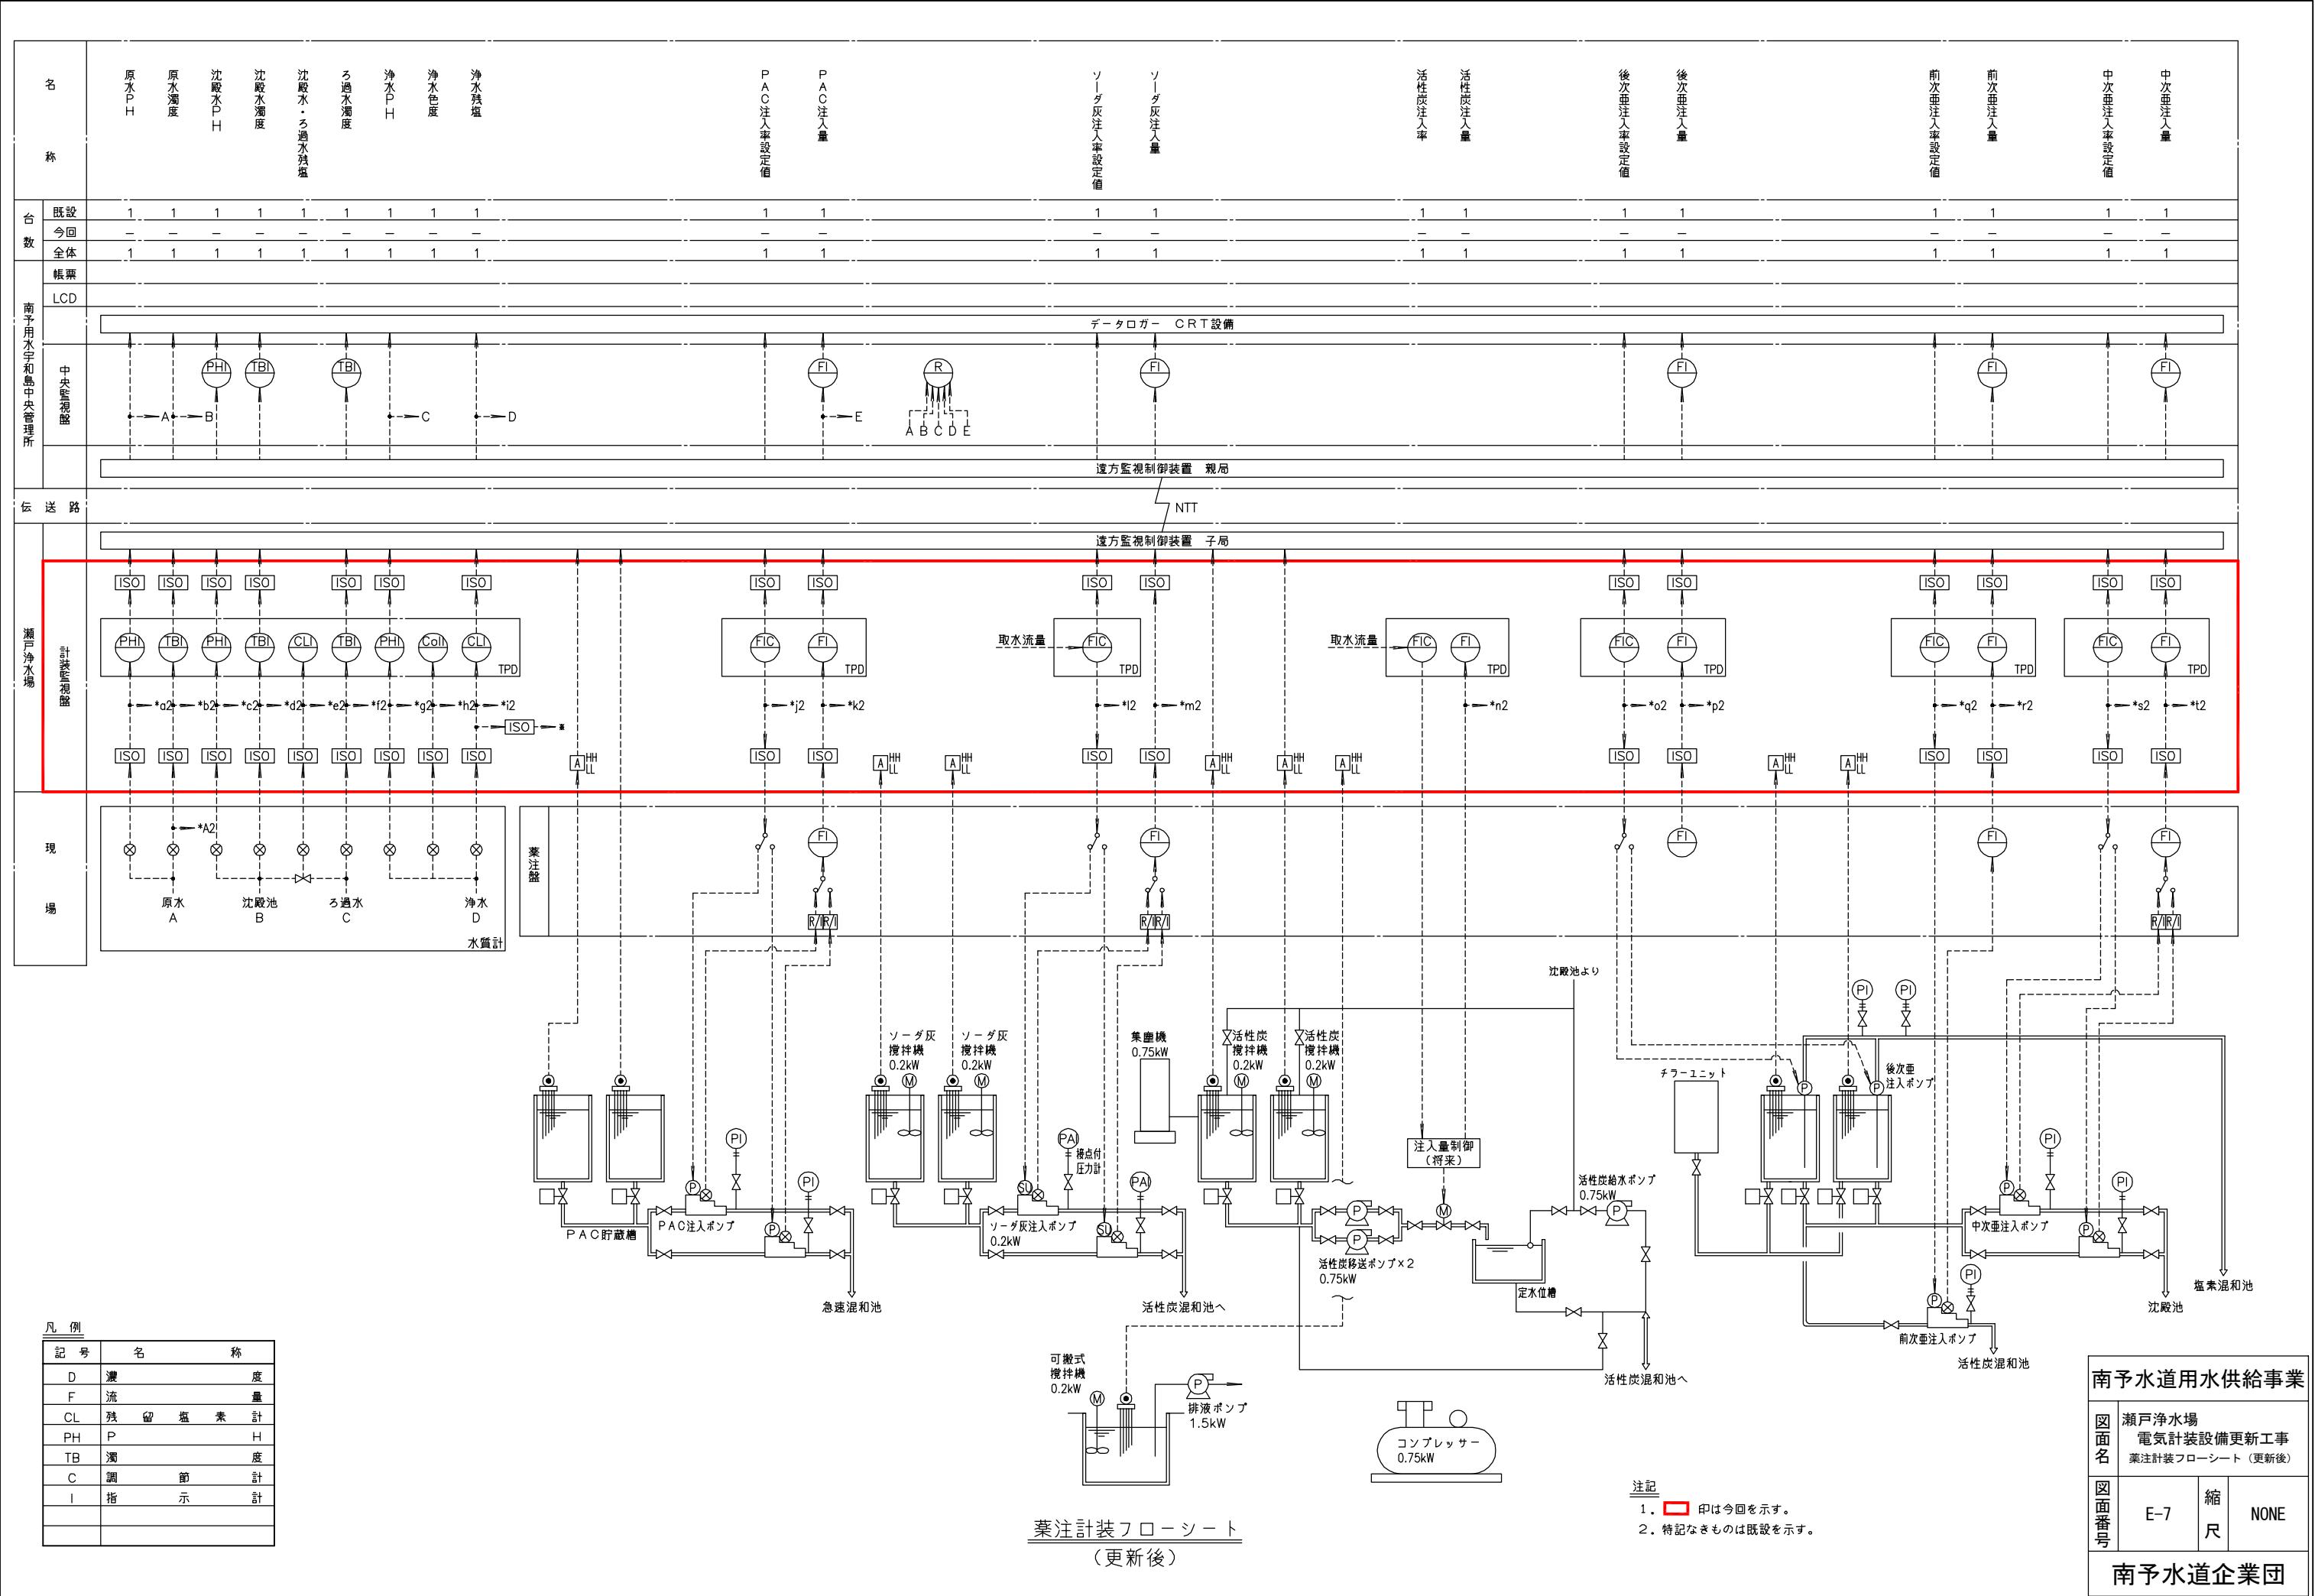


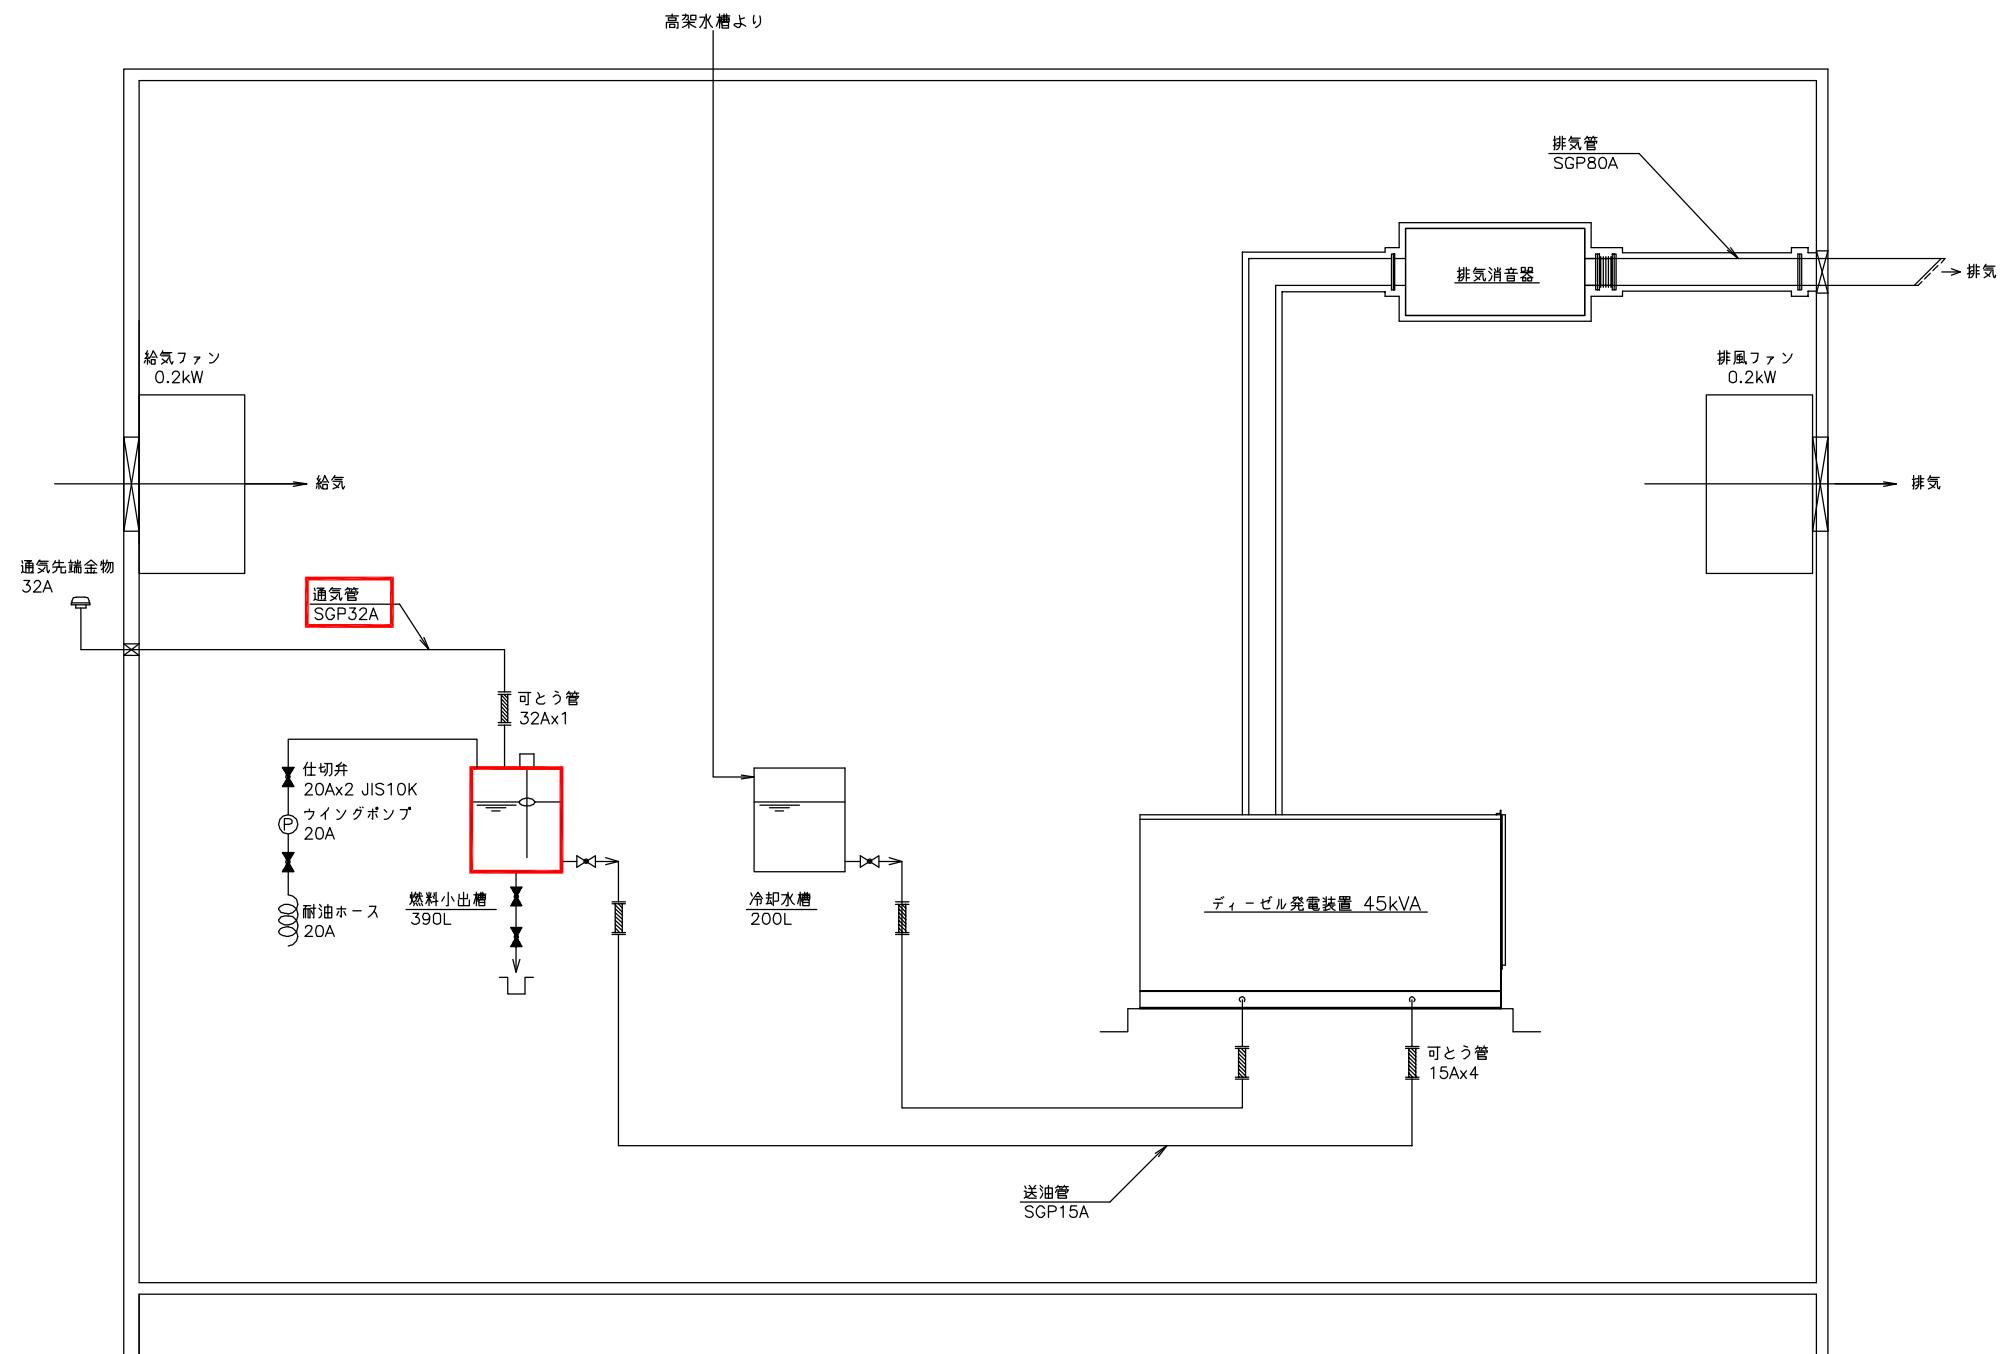


自家発配管系統図
(更新後)

注記
 1. □印は今回を示す。
 2. 特記なきものは既設を示す。

南予水道用水供給事業			
図面名	瀬戸浄水場 電気計装設備更新工事 自家発配管系統図 (更新後)		
図面番号	E-8	縮尺	NONE
南予水道企業団			

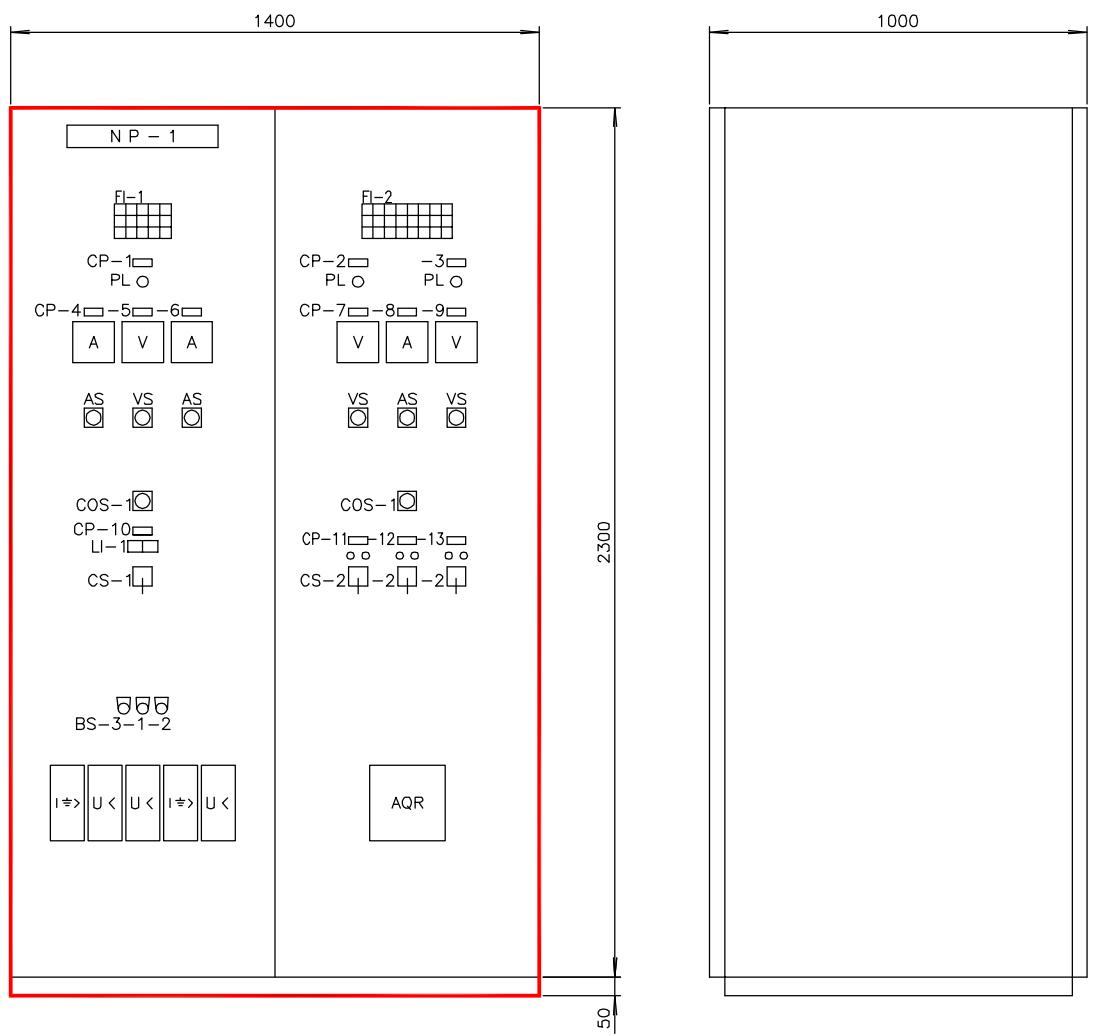

正面图

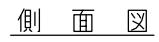


電源切換盤外形図 S=1/10

記号	名称	備考
N P - 1	電源切換盤	
符 号	LC-01	
形 式	屋内自立形	
面 数	1 面	
C P - 1	三相受電	
- 2	自家発	
- 3	単相受電	
- 4	三相電流	
- 5	三相電圧	
- 6	自家発電流	
- 7	自家発電圧	
- 8	単相電流	
- 9	単相電圧	
- 10	電源切換	
- 11	1号コンデンサ	
- 12	2号コンデンサ	
- 13	3号コンデンサ	
備 考	盤内灯付	

FI-1	三相停電	引込盤 三相 ELCB断	三相 MCCB断	火災発生	コンデンサ 一次 MCCB断
自家発 自動	自家発 重故障	自家発 軽故障	自家発 燃料タンク 油面低下	自家発 燃料タンク 油面低下	コンデンサ 故障
浄水動力盤 一次 MCCB断	薬注動力盤 一次 MCCB断	予備	ビルサービス 動力一次 ELCB断	除湿器 一次 MCCB断	

FI-2	单相 停电	引込盤 单相 ELCB断	单相 MCCB断	予備	盘内付属电源 ELCB断	屋外照明电源 一次 ELCB断	自家発発電機 (充電器) MCCB断	ミニUPS 一次 MCCB断
自家発電源 单相変圧器 一次 MCCB断	沈殿池 コンセント 一次 ELCB断	管理本館 照明电源 一次 ELCB断	取水 送水 水量計 ピットファン ELCB断	水質検査架台 一次 ELCB断	予備	自家発 ヒーター 一次 MCCB断	予備	
次重 P.A.C 蓄電池 MCCB断	浄水能力盤 制御電源 MCCB断	蓄電動力盤 制御電源 MCCB断	蓄電池 制御電源 (AC100V) MCCB断	蓄電池 制御電源 (AC100V) MCCB断	蓄電池 計装電源 (AC100V) MCCB断	計装監視盤 一次 MCCB断	テレメータ盤 MCCB断	UPS 故障

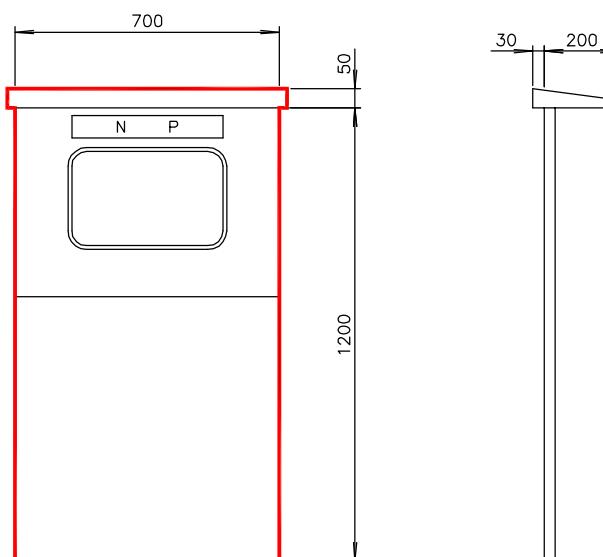

正面圖

側面図


引込開閉器盤外形図 S=1/10

記号	名称	備考
N P - 1	引込開閉器盤	
符 号	WH	
形 式	屋外自立形	SUS製、重防腐塗装
面 数	1 面	


凡 例	
記 号	名 称
COS - 1	切換スイッチ (手 動 - 自 動)
C S - 1	操作スイッチ (商用 - 自家発)
- 2	" (切 - 入)
- 3	" (閉 - 停止 - 開)
- 4	" (停 止 - 運 転)
B S - 1	押釦スイッチ (警 報 停 止)
- 2	" (表 示 復 帰)
- 3	" (ランプテスト)
LBS - 1	黒光式押釦スイッチ (解 除)

注記
1. 印は今回を示す。
2. 特記なきものは既設を示す。


南予水道用水供給事業			
図面名	瀬戸浄水場 電気計装設備更新工事 盤姿図 1 (更新後)		
図面番号	E-9	縮尺	1/10
南予水道企業団			

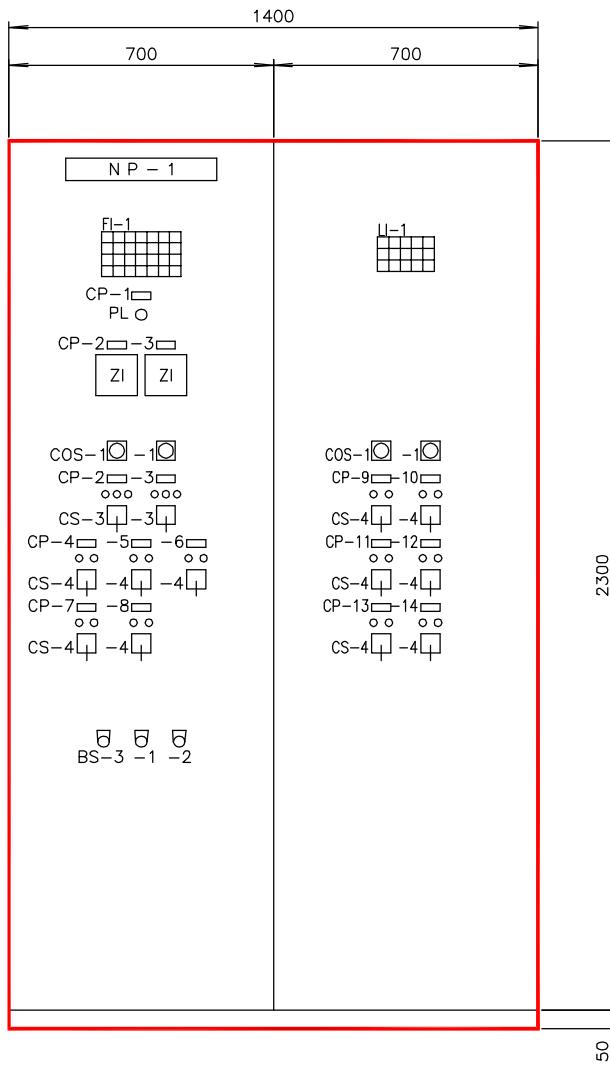


正面図

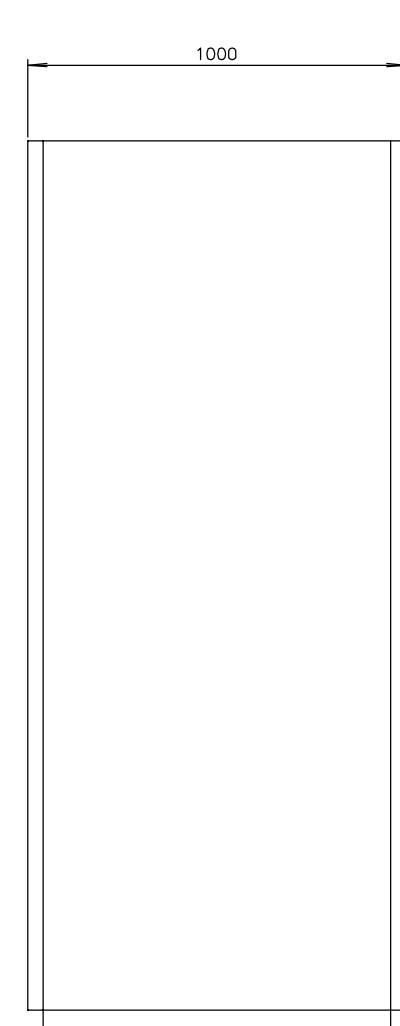

側面図

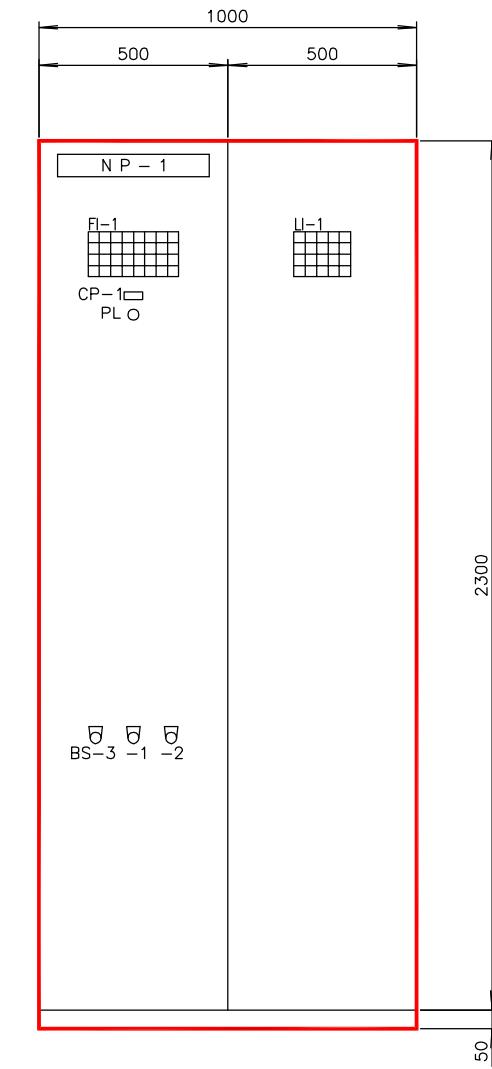

正面図

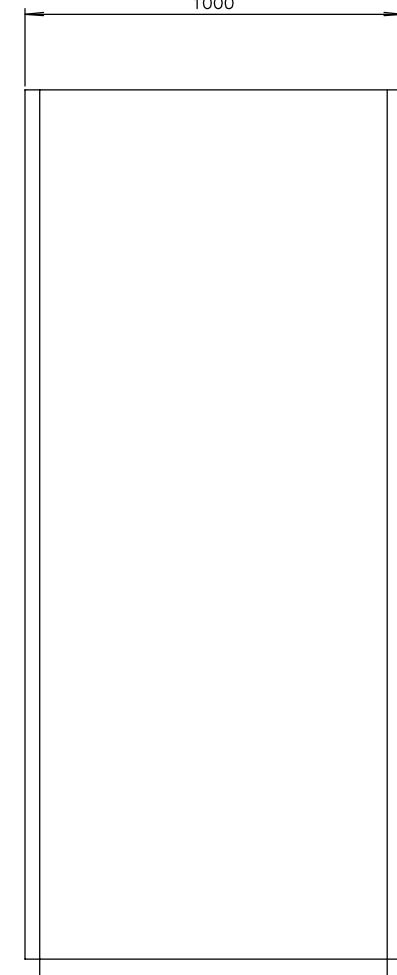

側面図

淨水動力盤外形図 S=1/10

薑注動力盤外形図 S=1/10

記号	名称	備考
NP-1	淨水動力盤	
符号	LC-02	
形式	屋内自立形	
面数	1面	
CP-1	受電	
-2	取水流量調節弁	
-3	送水流量調節弁	
-4	1号活性炭混和池攪拌機	
-5	2号活性炭混和池攪拌機	
-6	急速攪拌機	
-7	第1軸フロキュレータ	
-8	第2軸フロキュレータ	
-9	給水ポンプ	
-10	排水池戻水ポンプ	
-11	原水サンプリングポンプ	
-12	沈殿水サンプリングポンプ	
-13	ろ過水サンプリングポンプ	
-14	浄水サンプリングポンプ	
備考	盤内灯付	

記号	名称	備考
取水流量調節弁 故障	1号活性炭混和池攪拌機故障	
符号	LC-02	
形式	屋内自立形	
面数	1面	
CP-1	受電	
-2	取水流量調節弁	
-3	送水流量調節弁	
-4	1号活性炭混和池攪拌機	
-5	2号活性炭混和池攪拌機	
-6	急速攪拌機	
-7	第1軸フロキュレータ	
-8	第2軸フロキュレータ	
-9	給水ポンプ	
-10	排水池戻水ポンプ	
-11	原水サンプリングポンプ	
-12	沈殿水サンプリングポンプ	
-13	ろ過水サンプリングポンプ	
-14	浄水サンプリングポンプ	
備考	盤内灯付	

記号	名称	備考
NP-1	薑注動力盤	
符号	LC-03	
形式	屋内自立形	
面数	1面	
CP-1	受電	
-2	取水ポンプ 故障	
-3	表洗ポンプ 故障	
-4	1号表洗ポンプ 無送水	
-5	2号表洗ポンプ 無送水	
-6	天日 返送ポンプ 故障	
-7	1号 2号 真空ポンプ 故障	
-8	2号 真空ポンプ 故障	
備考	盤内灯付	

記号	名称	備考
1号PAC 注入ポンプ 故障	2号PAC 注入ポンプ 故障	
符号	LC-03	
形式	屋内自立形	
面数	1面	
CP-1	受電	
-2	1号中次垂 注入ポンプ 故障	
-3	2号中次垂 注入ポンプ 故障	
-4	1号後次垂 注入ポンプ 故障	
-5	2号後次垂 注入ポンプ 故障	
-6	1号活性炭 攪拌機 故障	
-7	2号活性炭 攪拌機 故障	
-8	1号活性炭 移送ポンプ 故障	
-9	2号活性炭 移送ポンプ 故障	
-10	1号ソーダ灰 攪拌機 故障	
-11	2号ソーダ灰 攪拌機 故障	
-12	1号ソーダ灰 攪拌機 故障	
-13	2号ソーダ灰 攪拌機 故障	
-14	1号ソーダ灰 攪拌機 故障	
備考	薑注盤 点検	予備


記号	名称	備考
取水流量調節弁 操作可	活性炭 混和池 攪拌機 操作可	
-10	急速攪拌機 操作可	
-11	表洗ポンプ 操作可	
-12	沈殿水サンプリングポンプ 操作可	
-13	ろ過水サンプリングポンプ 操作可	
-14	浄水サンプリングポンプ 操作可	
備考	盤内灯付	

記号	名称	備考
1号PAC 注入ポンプ 運転	2号PAC 注入ポンプ 運転	
符号	LC-03	
形式	屋内自立形	
面数	1面	
CP-1	受電	
-2	1号中次垂 注入ポンプ 運転	
-3	2号中次垂 注入ポンプ 運転	
-4	1号後次垂 注入ポンプ 運転	
-5	2号後次垂 注入ポンプ 運転	
-6	1号活性炭 攪拌機 運転	
-7	2号活性炭 攪拌機 運転	
-8	1号ソーダ灰 攪拌機 運転	
-9	2号ソーダ灰 攪拌機 運転	
-10	1号ソーダ灰 攪拌機 運転	
-11	2号ソーダ灰 攪拌機 運転	
-12	1号ソーダ灰 攪拌機 運転	
-13	2号ソーダ灰 攪拌機 運転	
-14	1号ソーダ灰 攪拌機 運転	
備考	盤内灯付	

凡例	
記号	名称
COS-1	切換スイッチ(手動-自動)
CS-1	操作スイッチ(通用-自家発)
-2	"(切-入)
-3	"(閉-停止-開)
-4	"(停止-運転)
BS-1	押鉗スイッチ(警報停止)
-2	"(表示復帰)
-3	"(ランプテスト)
LBS-1	照光式押鉗スイッチ(解除)

注記
1. ■印は今回を示す。
2. 特記なきものは既設を示す。

南予水道用水供給事業		
図面名	瀬戸浄水場 電気計装設備更新工事 盤姿図2(更新後)	
図面番号	E-10	縮尺 1/10
南予水道企業団		

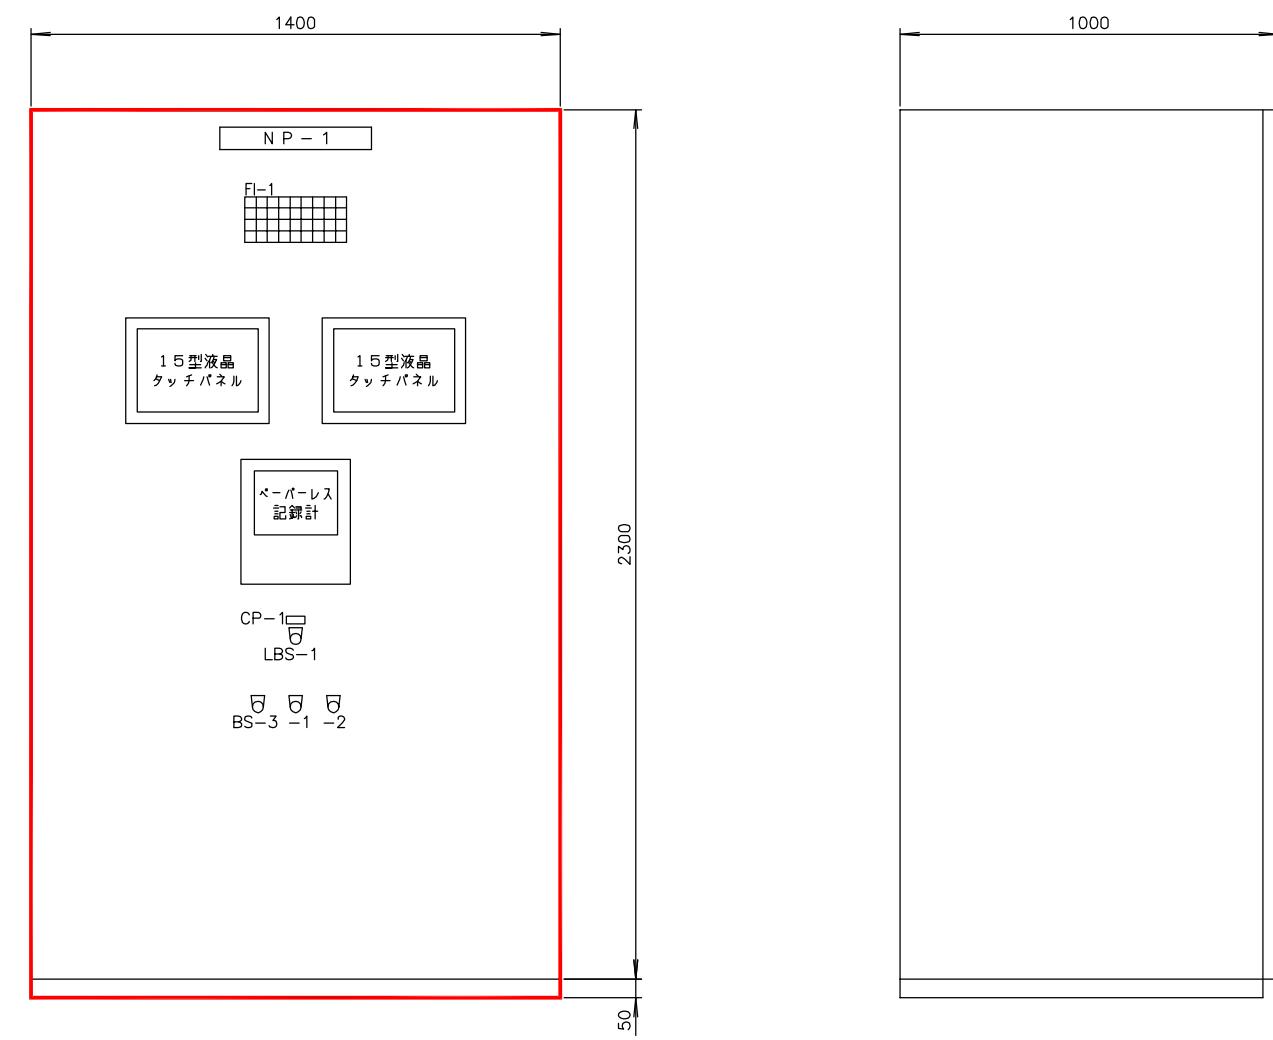

正面図

側面図

計装監視盤外形図 S=1/10






記号	名称	備考
NP-1	計装監視盤	
符号	KP	
形 式	屋内自立形	
面 数	1 面	
CP-1	緊急第1	
備考	盤内灯、コンセント付	

FI-1									
塩素混和池 水位HH	浄水池 水位HH	高架水槽 水位HH	排水池 水位HH	1号 次亜鉛槽 液温異常高	中和槽 液位HH	活性炭 定水位槽 水位HH	緊急停止 第1指令	予備	
塩素混和池 水位LL	浄水池 水位LL	高架水槽 水位LL	排水池 水位LL	2号 次亜鉛槽 液温異常高	テレメータ 故障	活性炭 定水位槽 水位LL	予備	予備	
1号 次亜鉛槽 液位HH	2号 次亜鉛槽 液位HH	1号 PAC貯蔵槽 液位HH	2号 PAC貯蔵槽 液位HH	1号 ソーダ灰貯槽 液位HH	2号 ソーダ灰貯槽 液位HH	1号 活性炭貯槽 液位HH	2号 活性炭貯槽 液位HH	予備	
1号 次亜鉛槽 液位LL	2号 次亜鉛槽 液位LL	1号 PAC貯蔵槽 液位LL	2号 PAC貯蔵槽 液位LL	1号 ソーダ灰貯槽 液位LL	2号 ソーダ灰貯槽 液位LL	1号 活性炭貯槽 液位LL	2号 活性炭貯槽 液位LL	予備	

注記

1. ■ 印は今回を示す。
2. 特記なきものは既設を示す。

南予水道用水供給事業		
図面名	瀬戸浄水場 電気計装設備更新工事 盤姿図3 (更新後)	
図面番号	E-11	縮尺
1/10		
南予水道企業団		

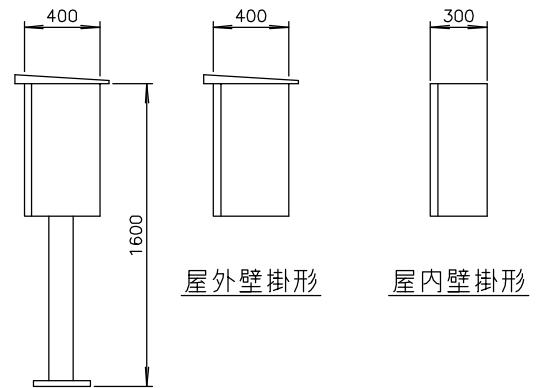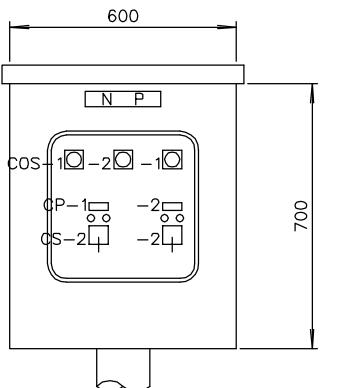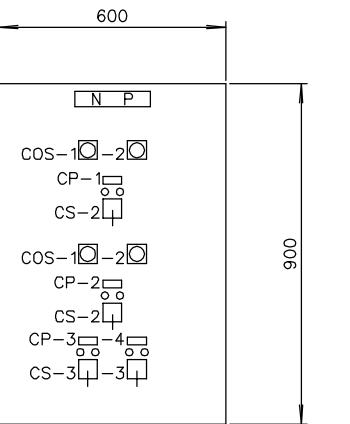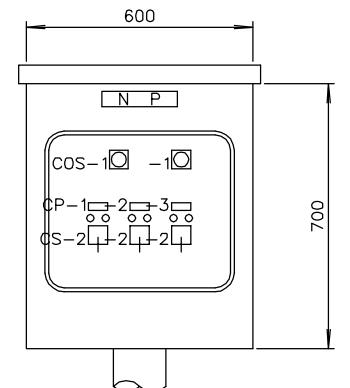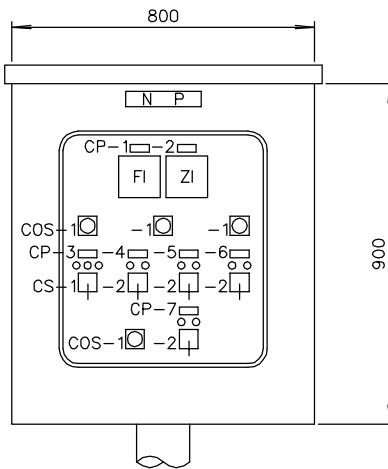

屋外スタンド形

屋内壁掛け形


記号	名称	備考
N P	取水流量調節弁現場盤	
符 号	LCB-01	
形 式	屋外スタンド形	SUS製、重防腐塗装
面 数	1 面	
C P -1	取水流量	
-2	取水流量調節弁開度	
-3	取水流量調節弁	
-4	1号活性炭混和池攪拌機	
-5	2号活性炭混和池攪拌機	
-6	急速攪拌機	
-7	原水サンプリングポンプ	
備 考	スペースヒータ（サーモ付）	

記号	名称	備考
N P	混合池・フロキュレータ現場盤	
符 号	LCB-03	
形 式	屋外スタンド形	SUS製、重防腐塗装
面 数	1 面	
C P -1	第1軸フロキュレータ	
-2	第2軸フロキュレータ	
-3	沈殿水サンプリングポンプ	
備 考	スペースヒータ（サーモ付）	

記号	名称	備考
N P	ポンニア室現場盤	
符 号	LCB-04	
形 式	屋内壁掛け形	
面 数	1 面	
C P -1	給水ポンプ	
-2	表洗ポンプ	
-3	No.1表洗弁	
-4	No.2表洗弁	
備 考	スペースヒータ（サーモ付）	

記号	名称	備考
N P	汚水ポンプ現場盤	
符 号	LCB-05	
形 式	屋外スタンド形	SUS製、重防腐塗装
面 数	1 面	
C P -1	汚水ポンプ	
-2	ろ過水サンプリングポンプ	
-3	No.1表洗弁	
-4	No.2表洗弁	
備 考	スペースヒータ（サーモ付）	


凡 例	
記号	名 称
COS -1	切換スイッチ（現場 - 中央）
-2	" (1号 - 交互 - 2号)
C S -1	操作スイッチ（閉 - 停止 - 開）
-2	" (停止 - 運転)
-3	" (閉 - 開)

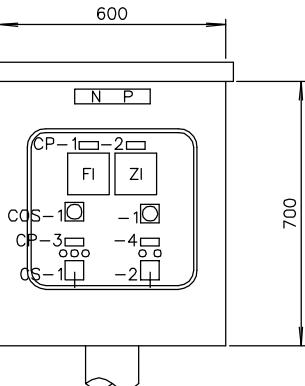


記号	名称	備考
N P	送水流量調節弁現場盤	
符 号	LCB-07	
形 式	屋外スタンド形	SUS製、重防腐塗装
面 数	1 面	
C P -1	送水流量	
-2	送水流量調節弁開度	
-3	送水流量調節弁	
-4	浄水サンプリングポンプ	
備 考	スペースヒータ（サーモ付）	

注記
1. 本図は全て今回を示す。

南予水道用水供給事業
瀬戸浄水場
電気計装設備更新工事
盤姿図4 (更新後)
E-12 縮尺 1/10
南予水道企業団

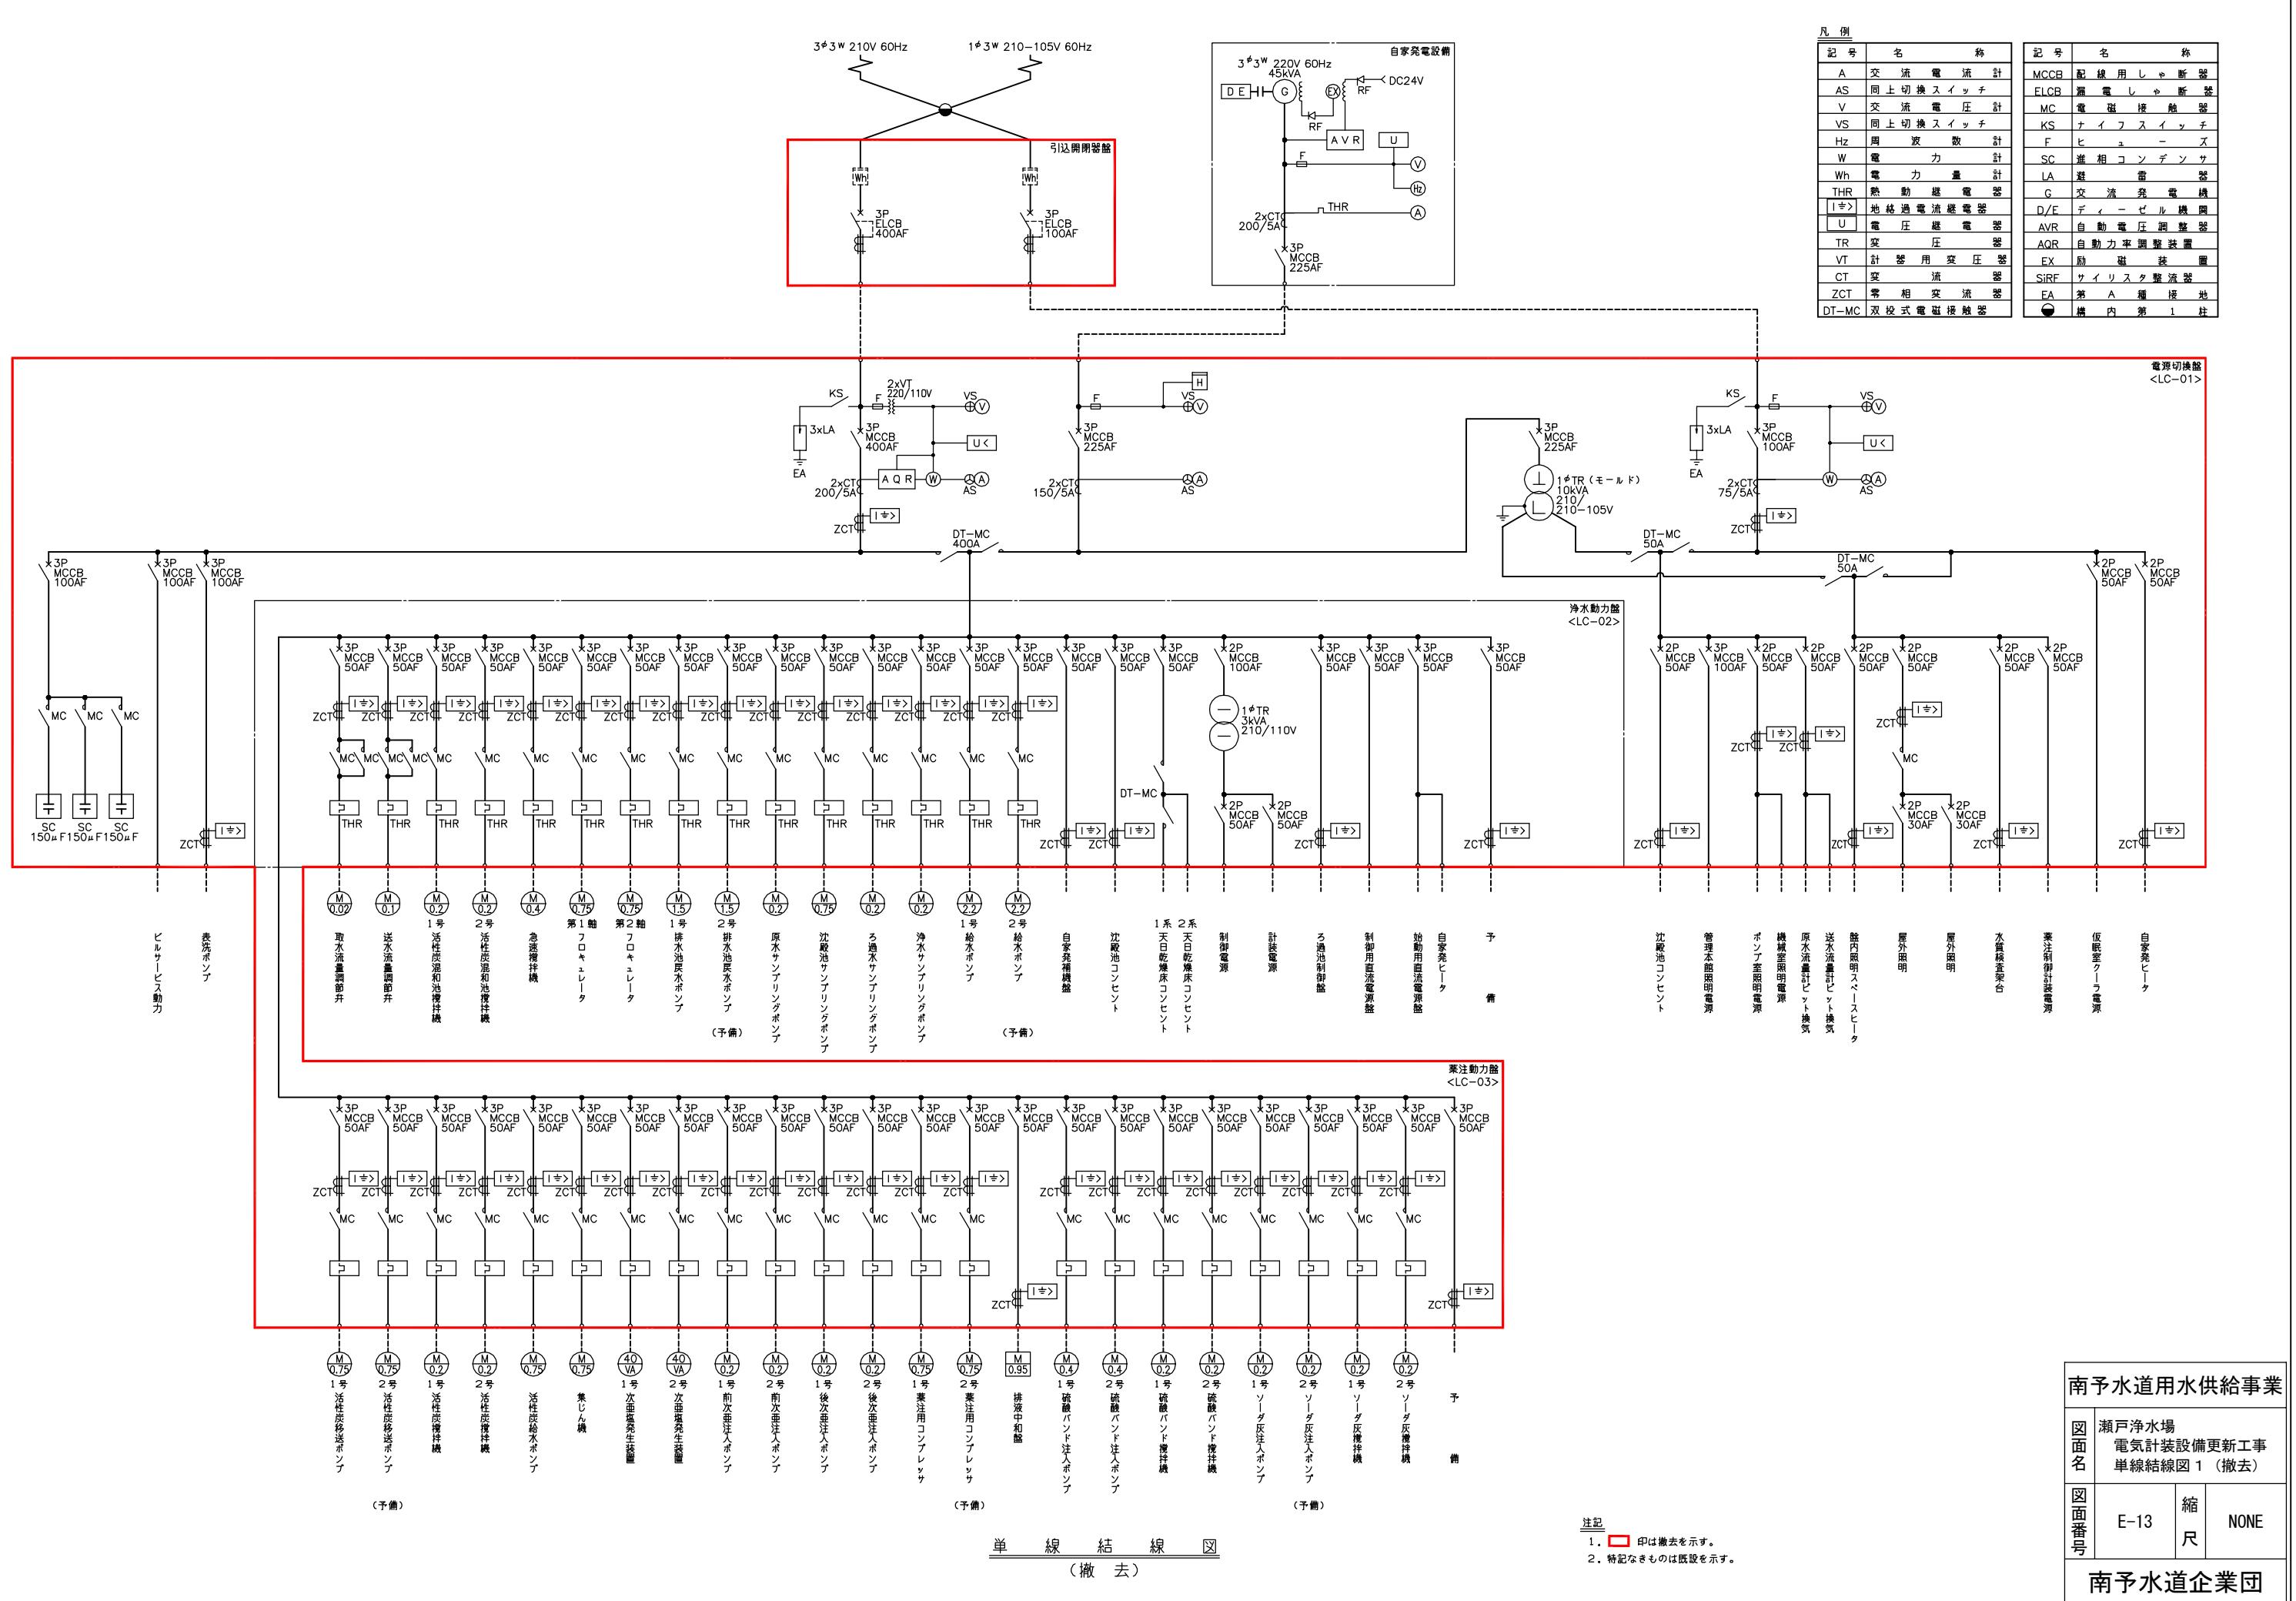


凡 例	
記 号	名 称
A	直 流 電 流 計
V	直 流 電 壓 計
VS	同 上 切 換 スイッ チ
TR	変 壓 器
MCCB	配 線 用 し ゃ 断 器
SID	負 荷 電 壓 补 償 装 置
SH	分 流 器

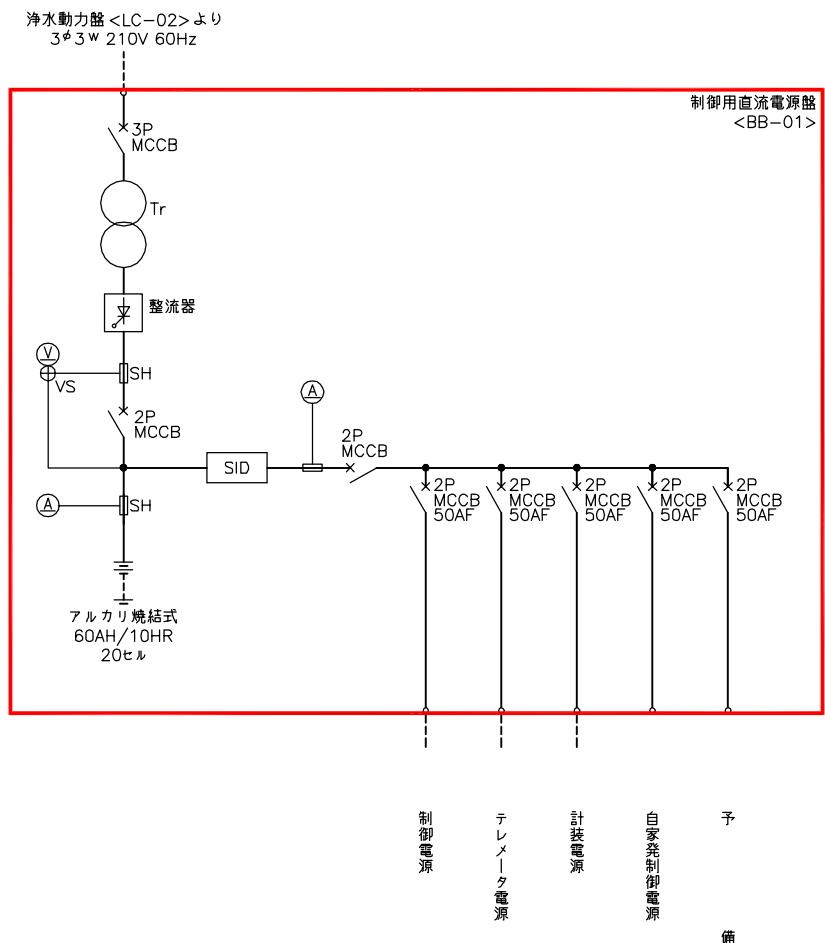

制御用直流電源盤单線結線図
(撤 去)

注記
1. □ 印は撤去を示す。


南予水道用水供給事業			
図面名	瀬戸浄水場 電気計装設備更新工事 単線結線図 2 (撤去)		
図面番号	E-14	縮尺	NONE
南予水道企業団			

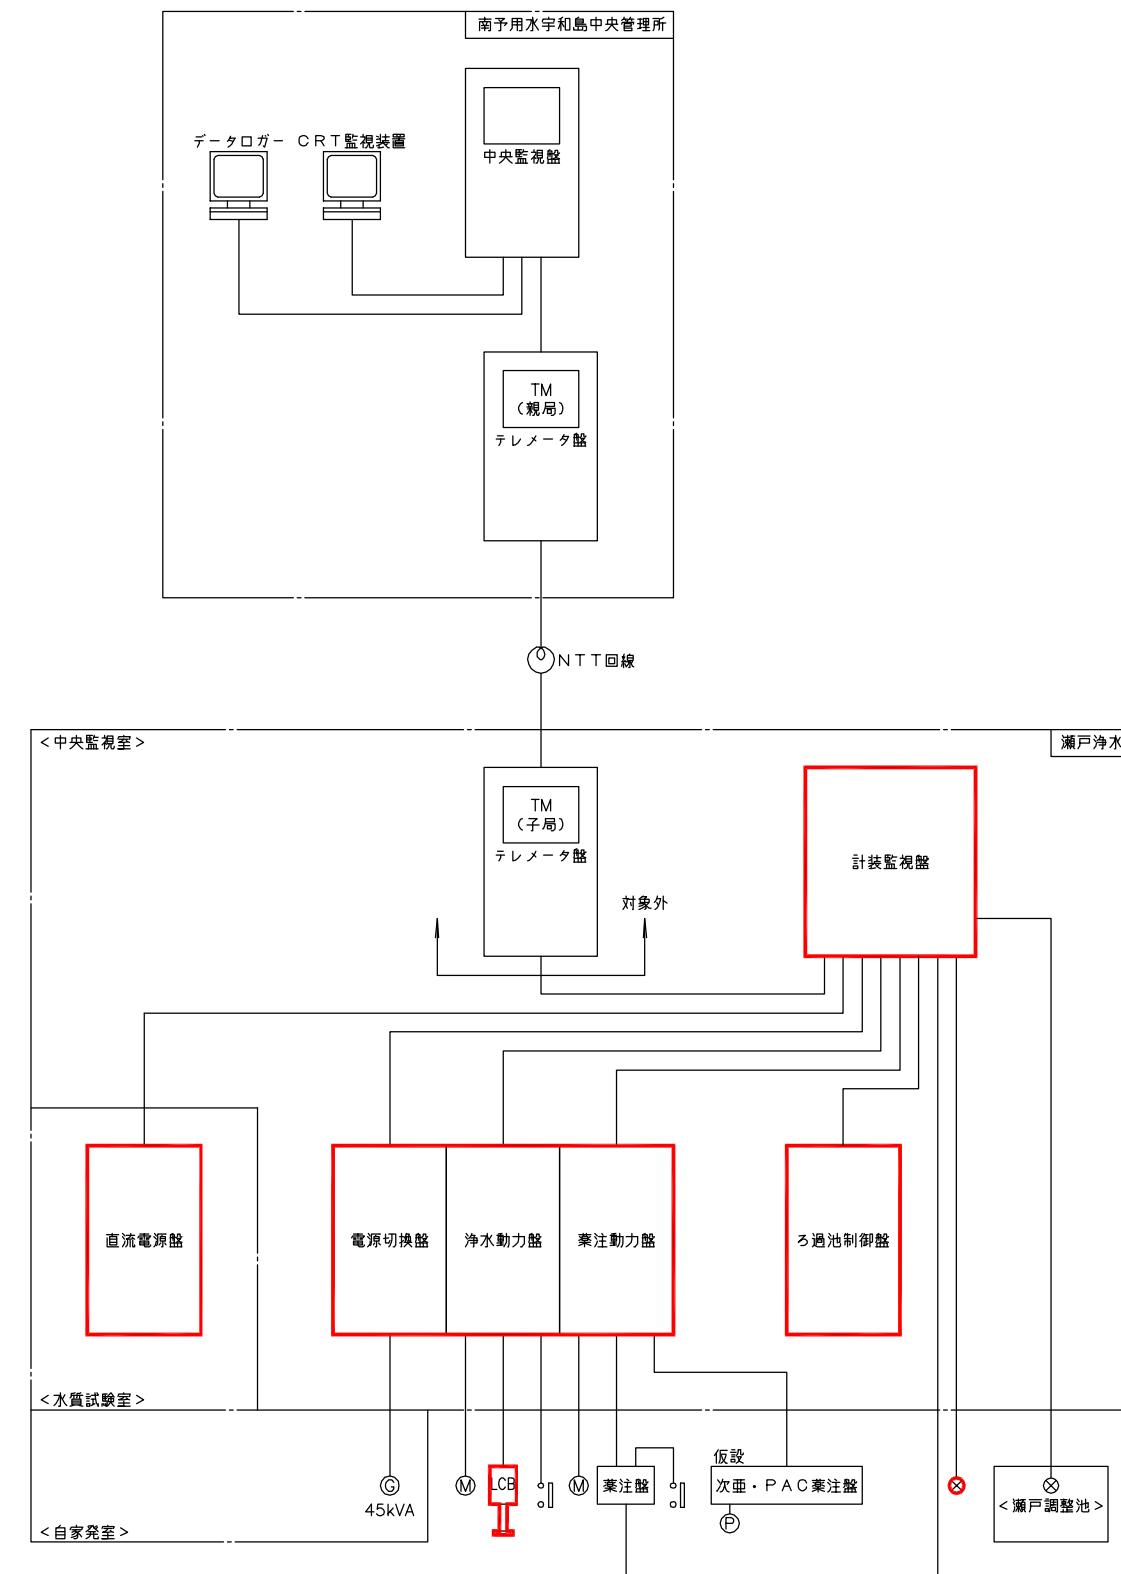



システム構成図
(撤去)

- 注記
 1. ■ 印は撤去を示す。
 2. 特記なきものは既設を示す。

南予水道用水供給事業		
図面名	瀬戸浄水場 電気計装設備更新工事 システム構成図(撤去)	
図面番号	E-15	縮尺 NONE
南予水道企業団		

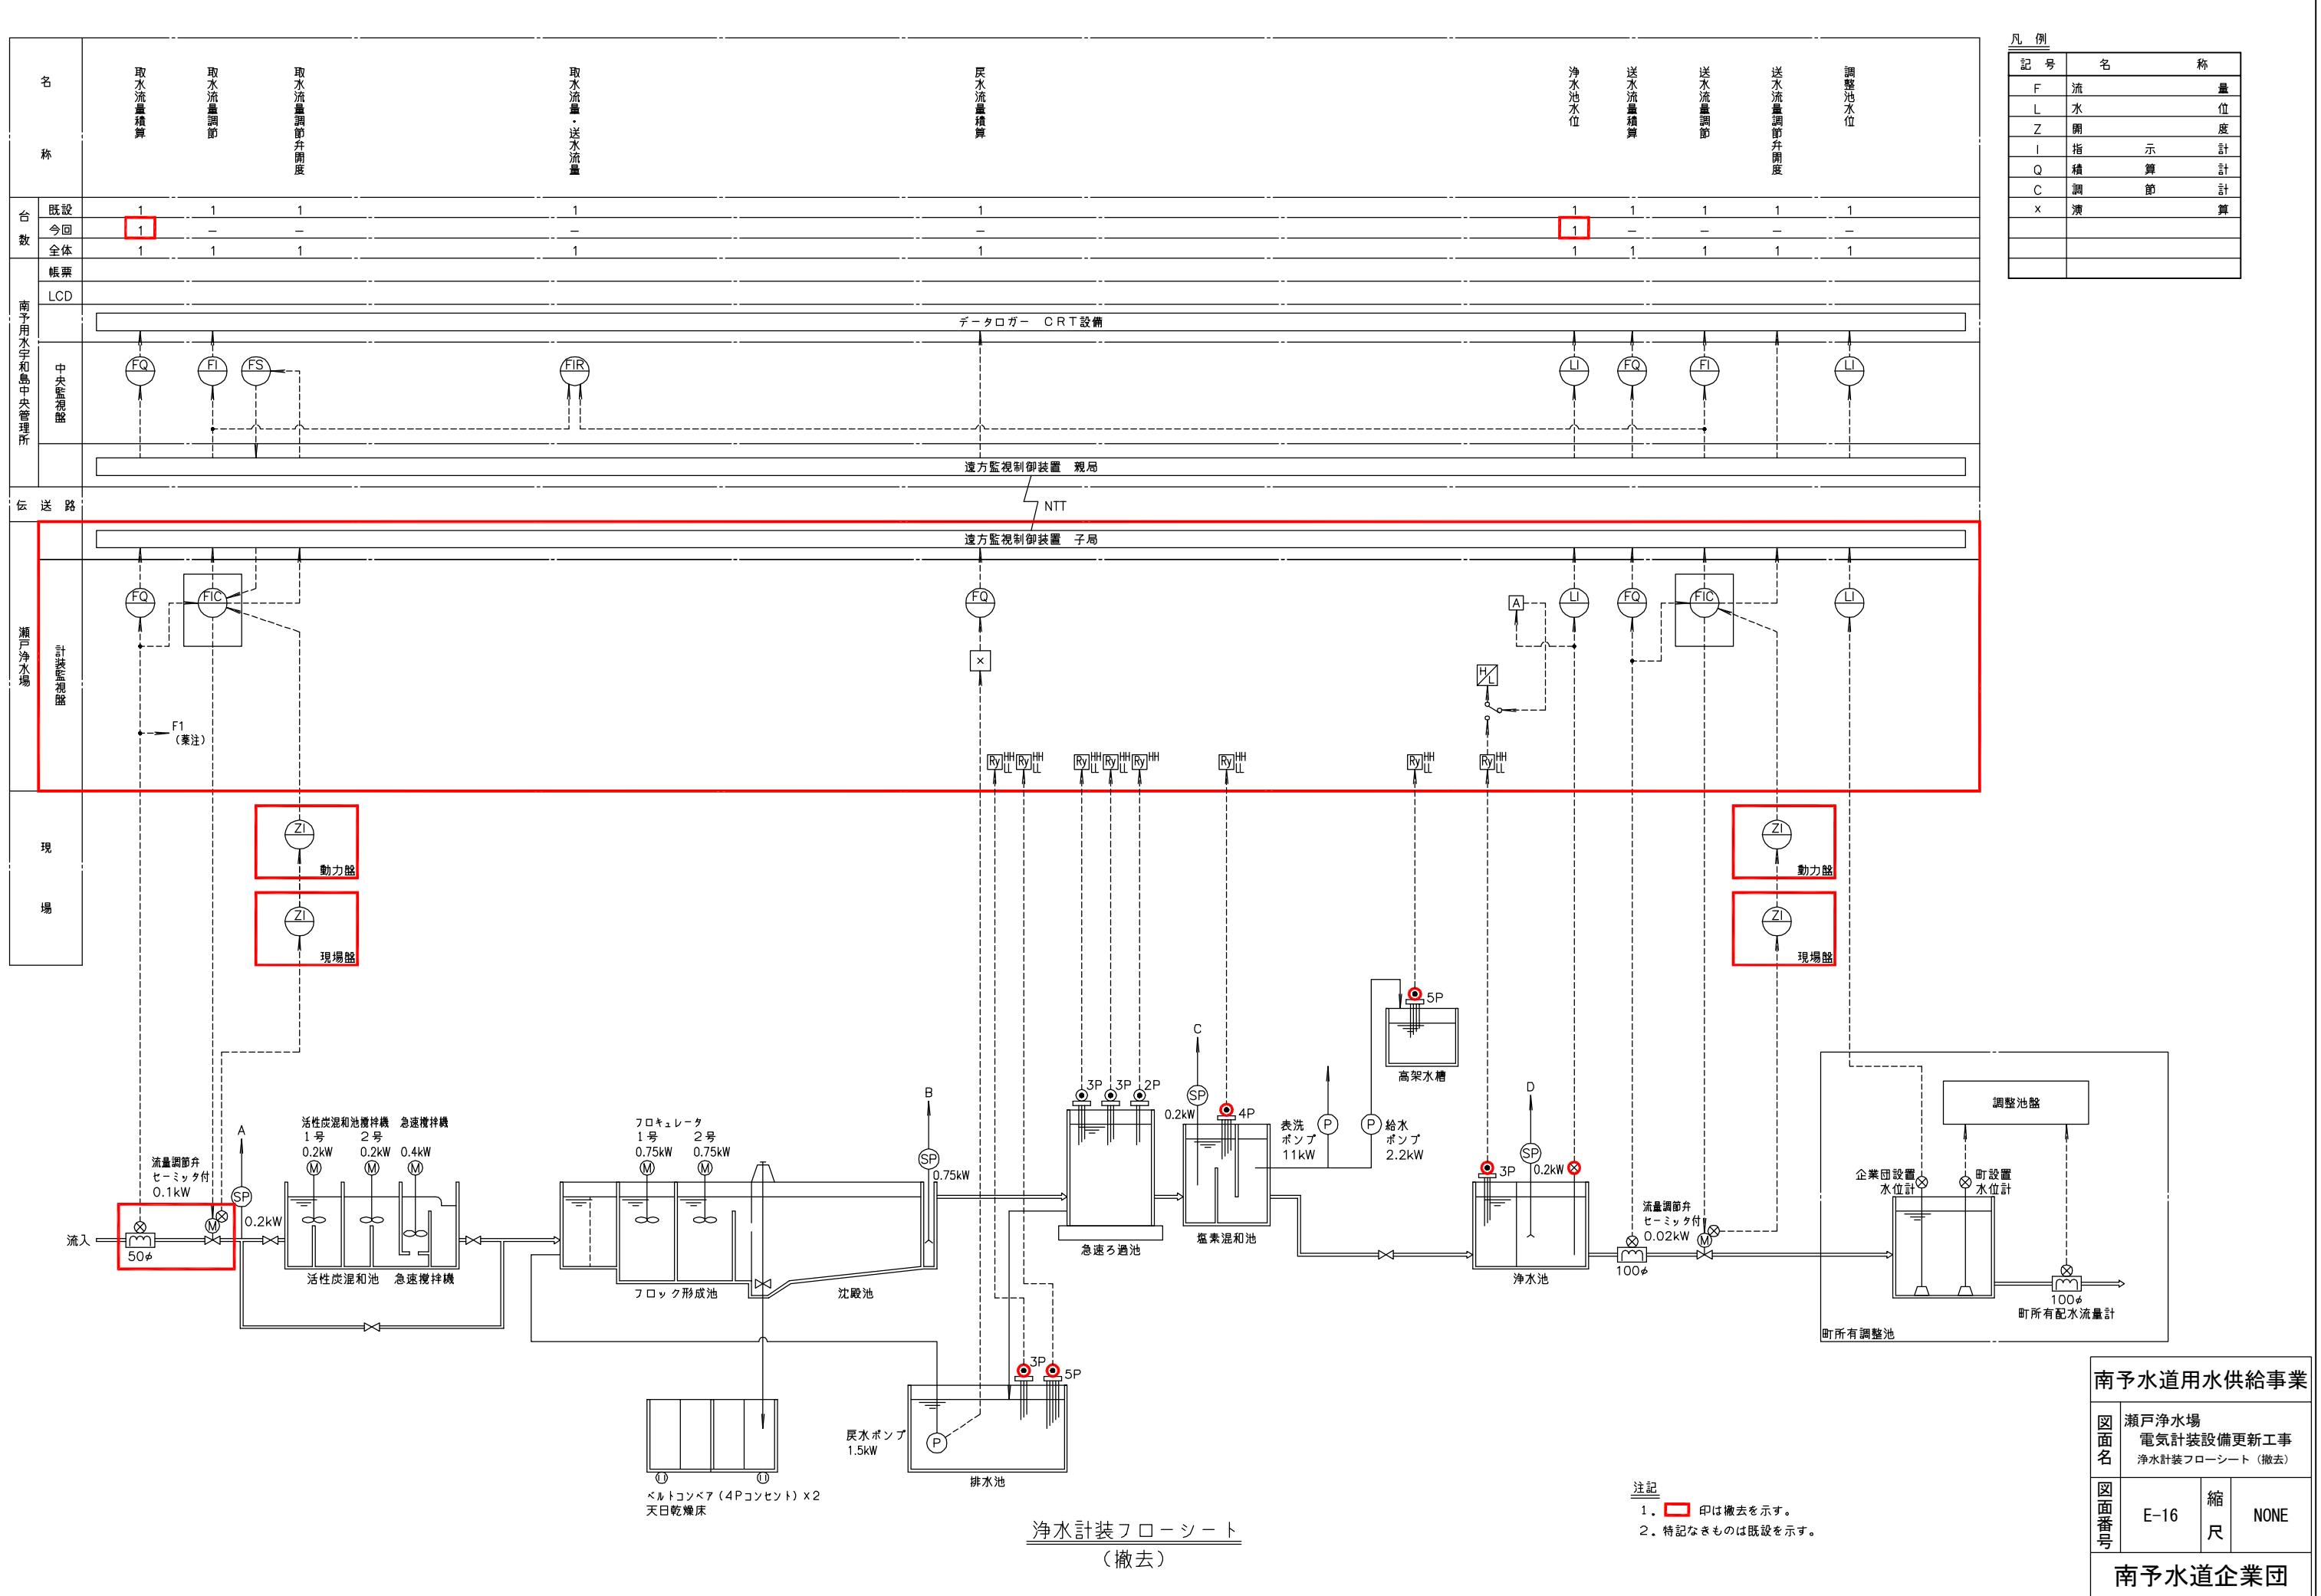

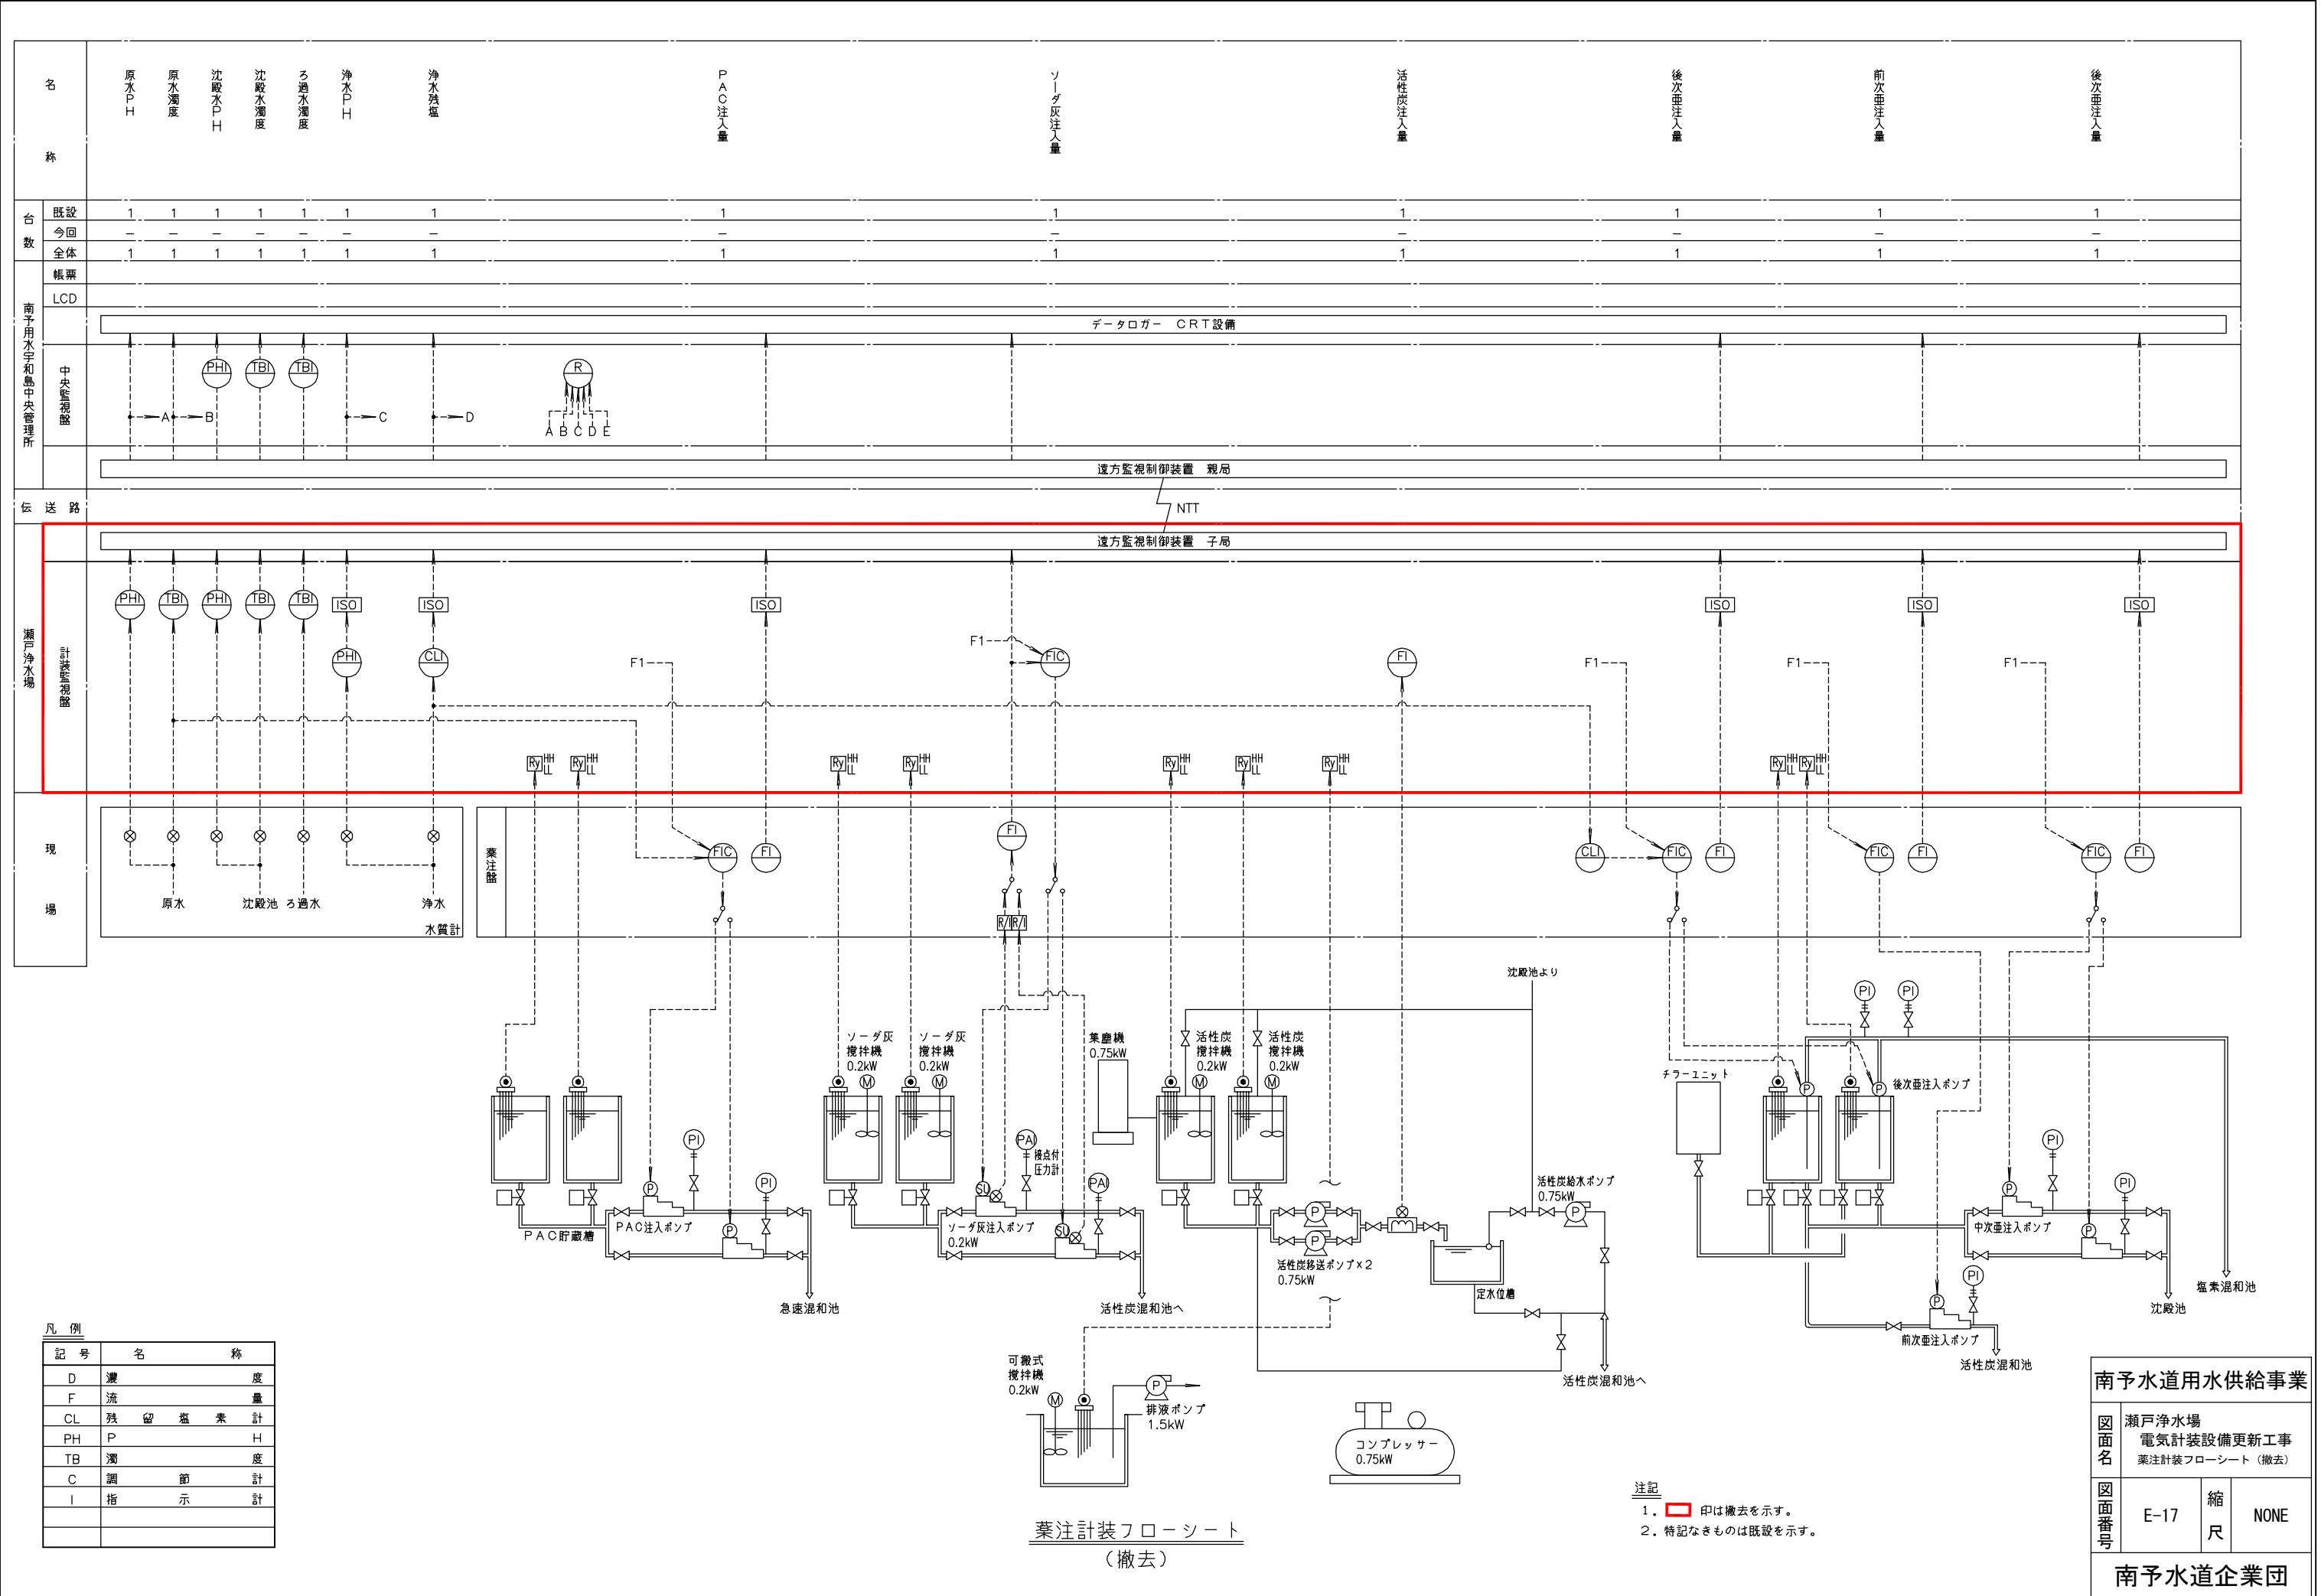


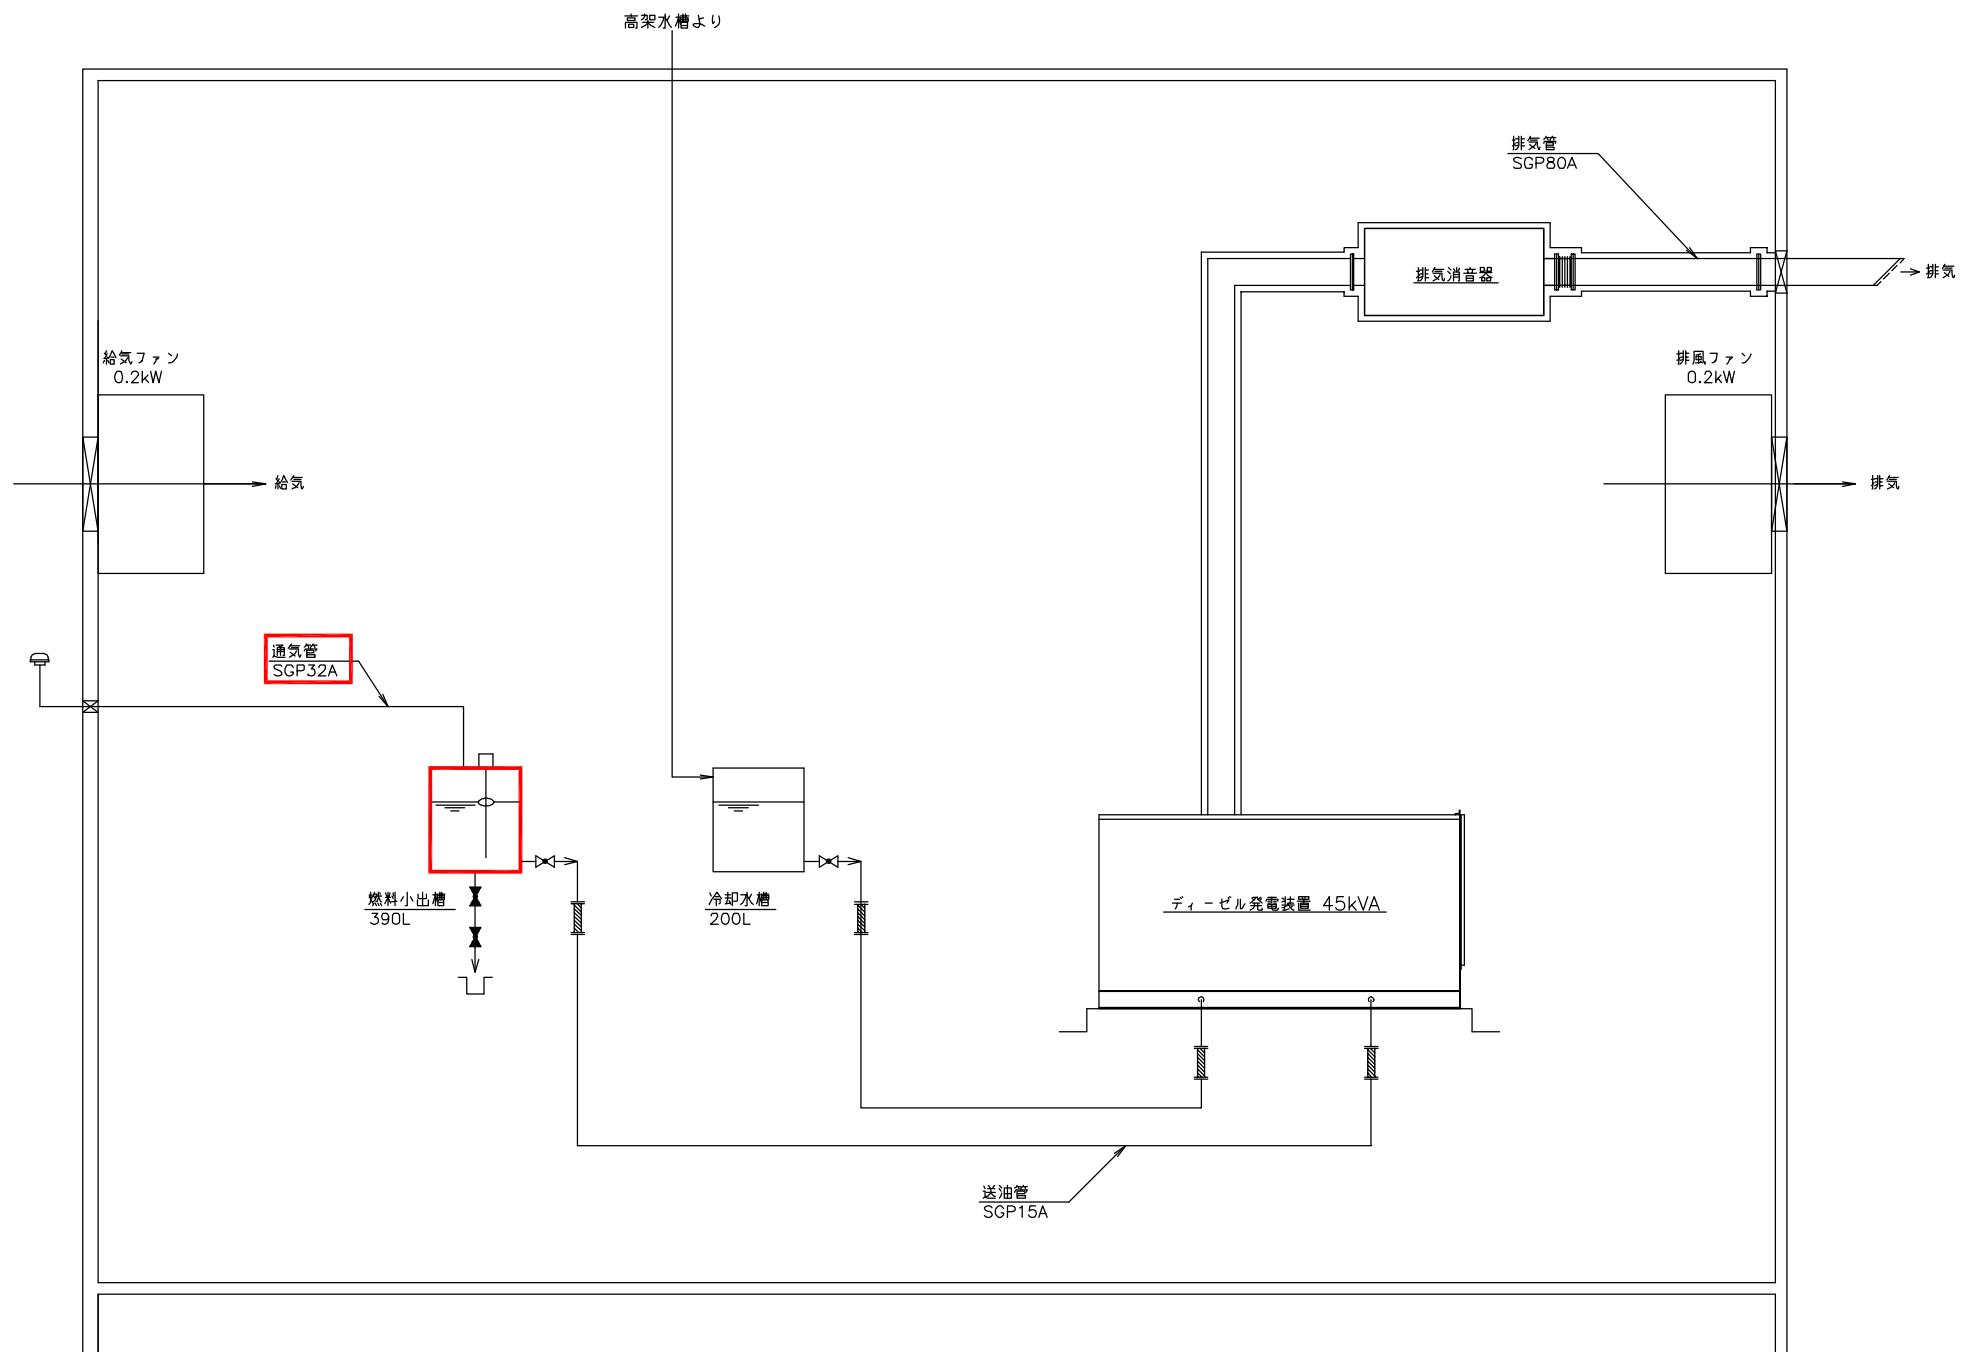


自家発配管系統図
(撤去)

注記
 1. □印は撤去を示す。
 2. 特記なきものは既設を示す。

南予水道用水供給事業			
図面名	瀬戸浄水場 電気計装設備更新工事 自家発配管系統図（撤去）		
図面番号	E-18	縮尺	NONE
南予水道企業団			

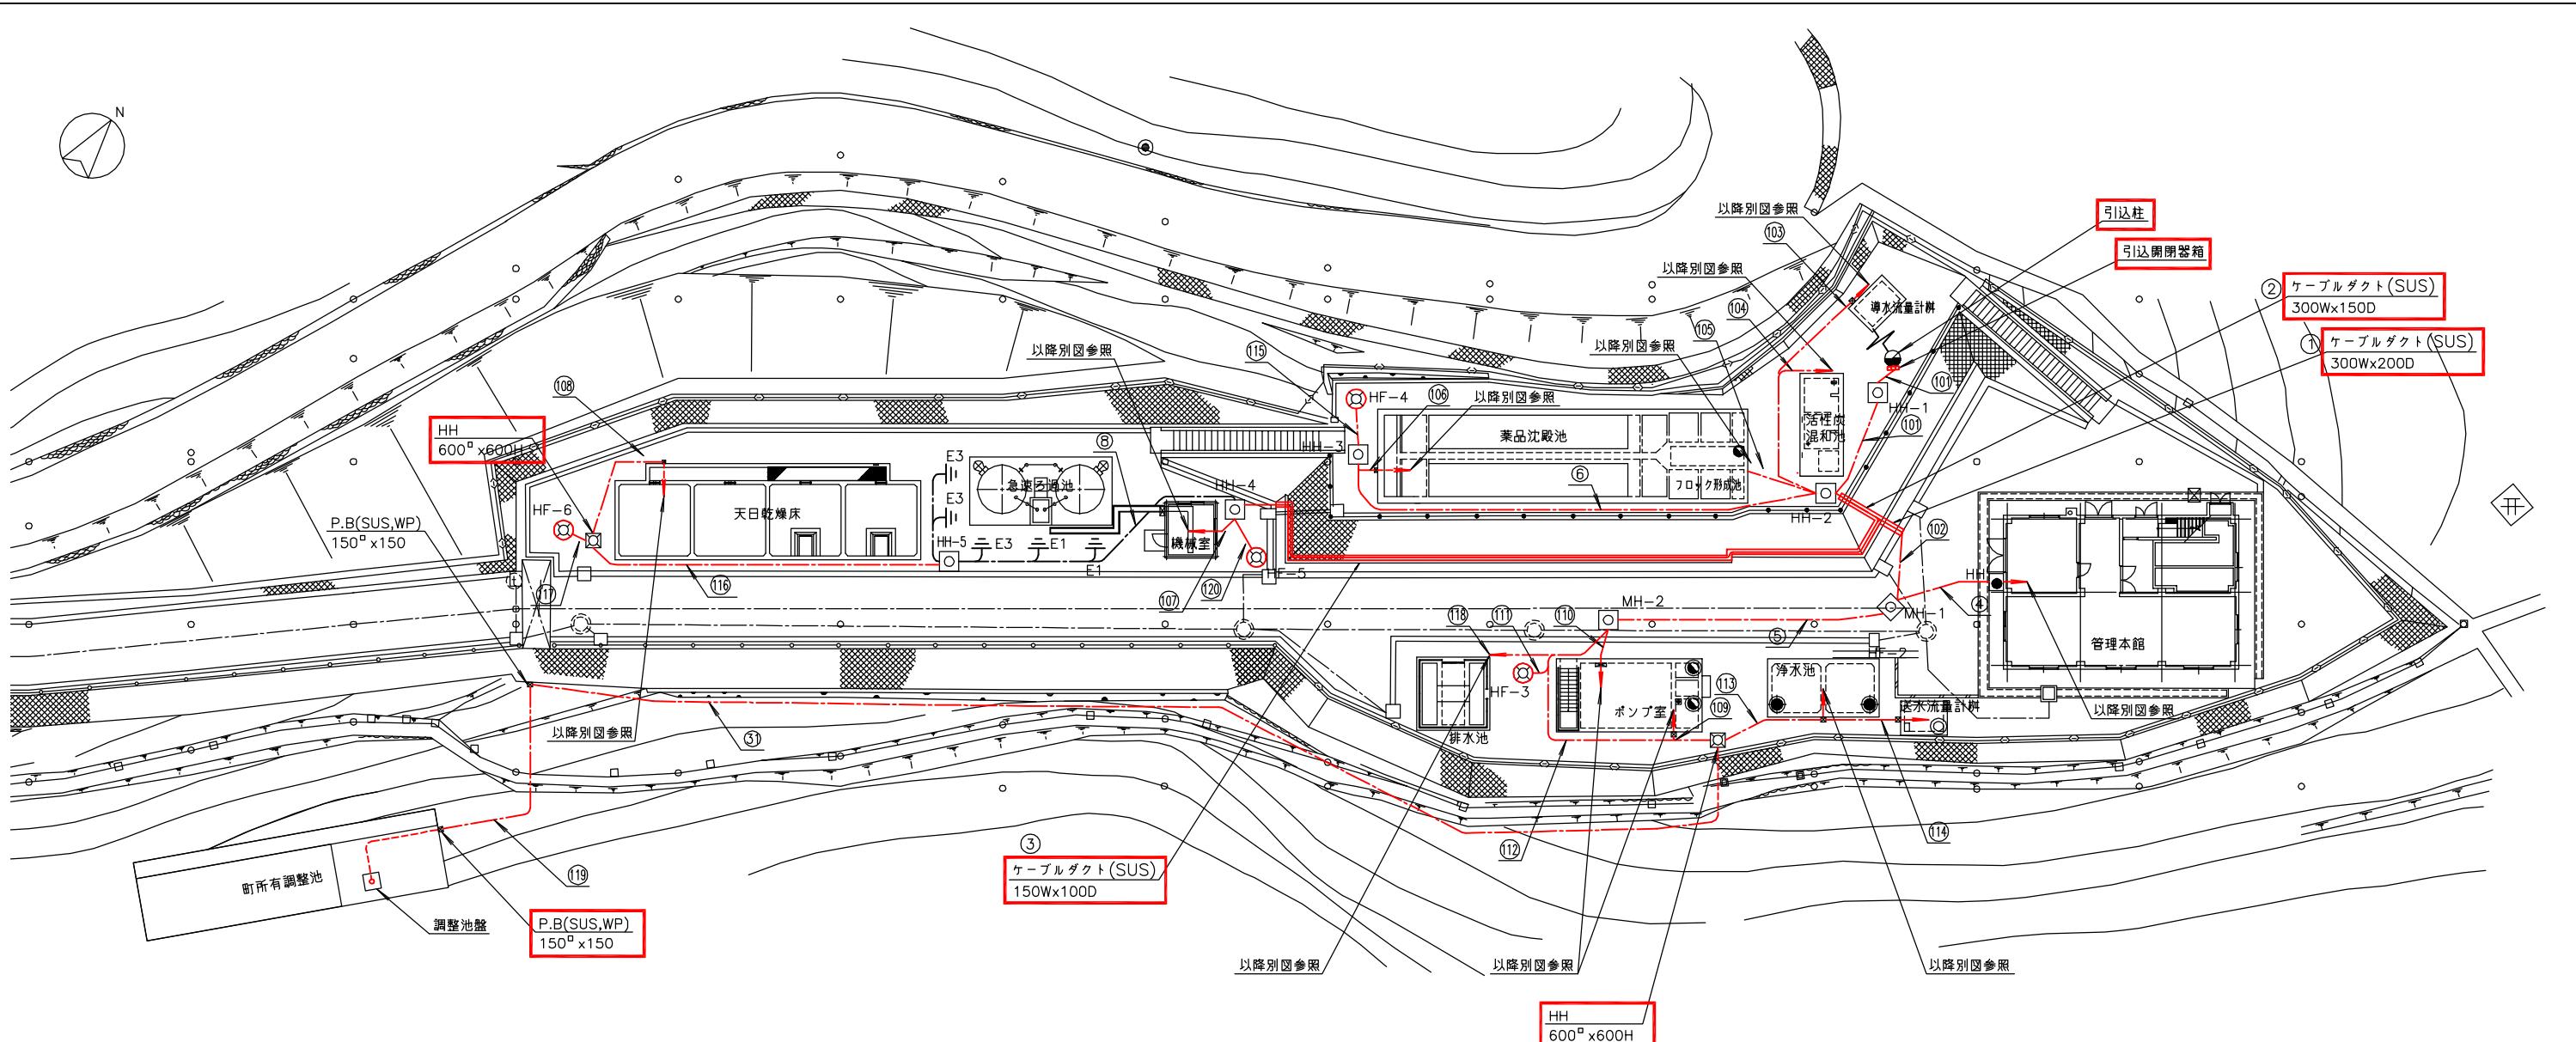

瀬戸浄水場全体平面図 S=1/200 (更新後)

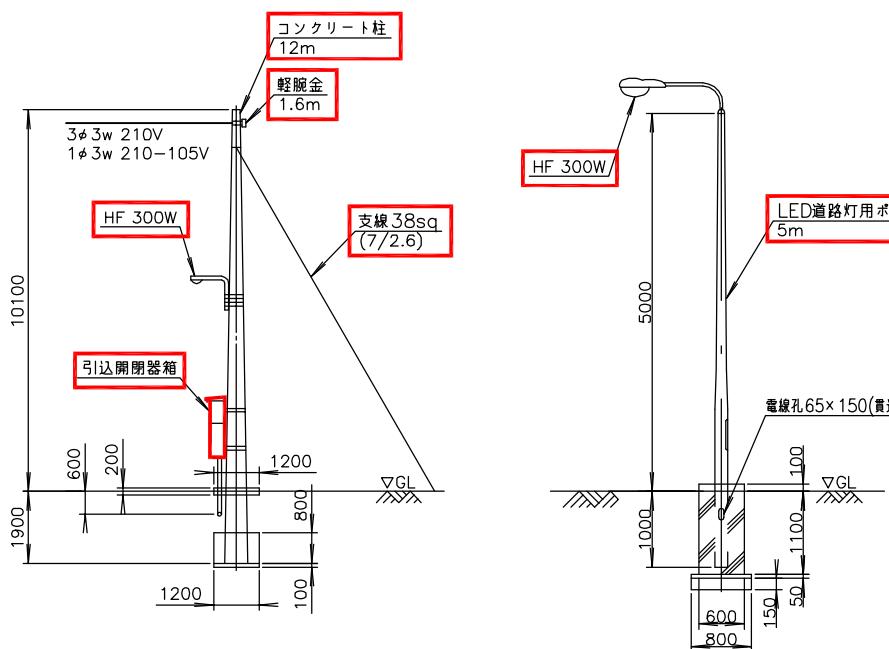

引込装柱図 S=1/100 (更新後)




番号	配管種類	サイズ及び本数
⑩①	波付硬質ポリエチレン管	100φ,30φ
⑩②	波付硬質ポリエチレン管	150φ,100φ,50φ
⑩③	波付硬質ポリエチレン管	65φ,80φ,30φ
⑩④	波付硬質ポリエチレン管	50φ
⑩⑤	波付硬質ポリエチレン管	50φ×2
⑩⑥	波付硬質ポリエチレン管	30φ
⑩⑦	波付硬質ポリエチレン管	65φ×2
⑩⑧	波付硬質ポリエチレン管	30φ
⑩⑨	波付硬質ポリエチレン管	30φ×2
⑩⑩	波付硬質ポリエチレン管	100φ,65φ
⑩⑪	波付硬質ポリエチレン管	50φ
⑩⑫	波付硬質ポリエチレン管	65φ,50φ×2
⑩⑬	波付硬質ポリエチレン管	65φ,50φ×2
⑩⑭	波付硬質ポリエチレン管	65φ,50φ×2
⑩⑮	波付硬質ポリエチレン管	30φ

注記

1. 印は今回を示す。
2. 特記なきものは既設を示す。


南予水道用水供給事業			
図面名	瀬戸浄水場 電気計装設備更新工事 全体配線図(更新後)		
図面番号	E-19	縮尺	1/200
南予水道企業団			

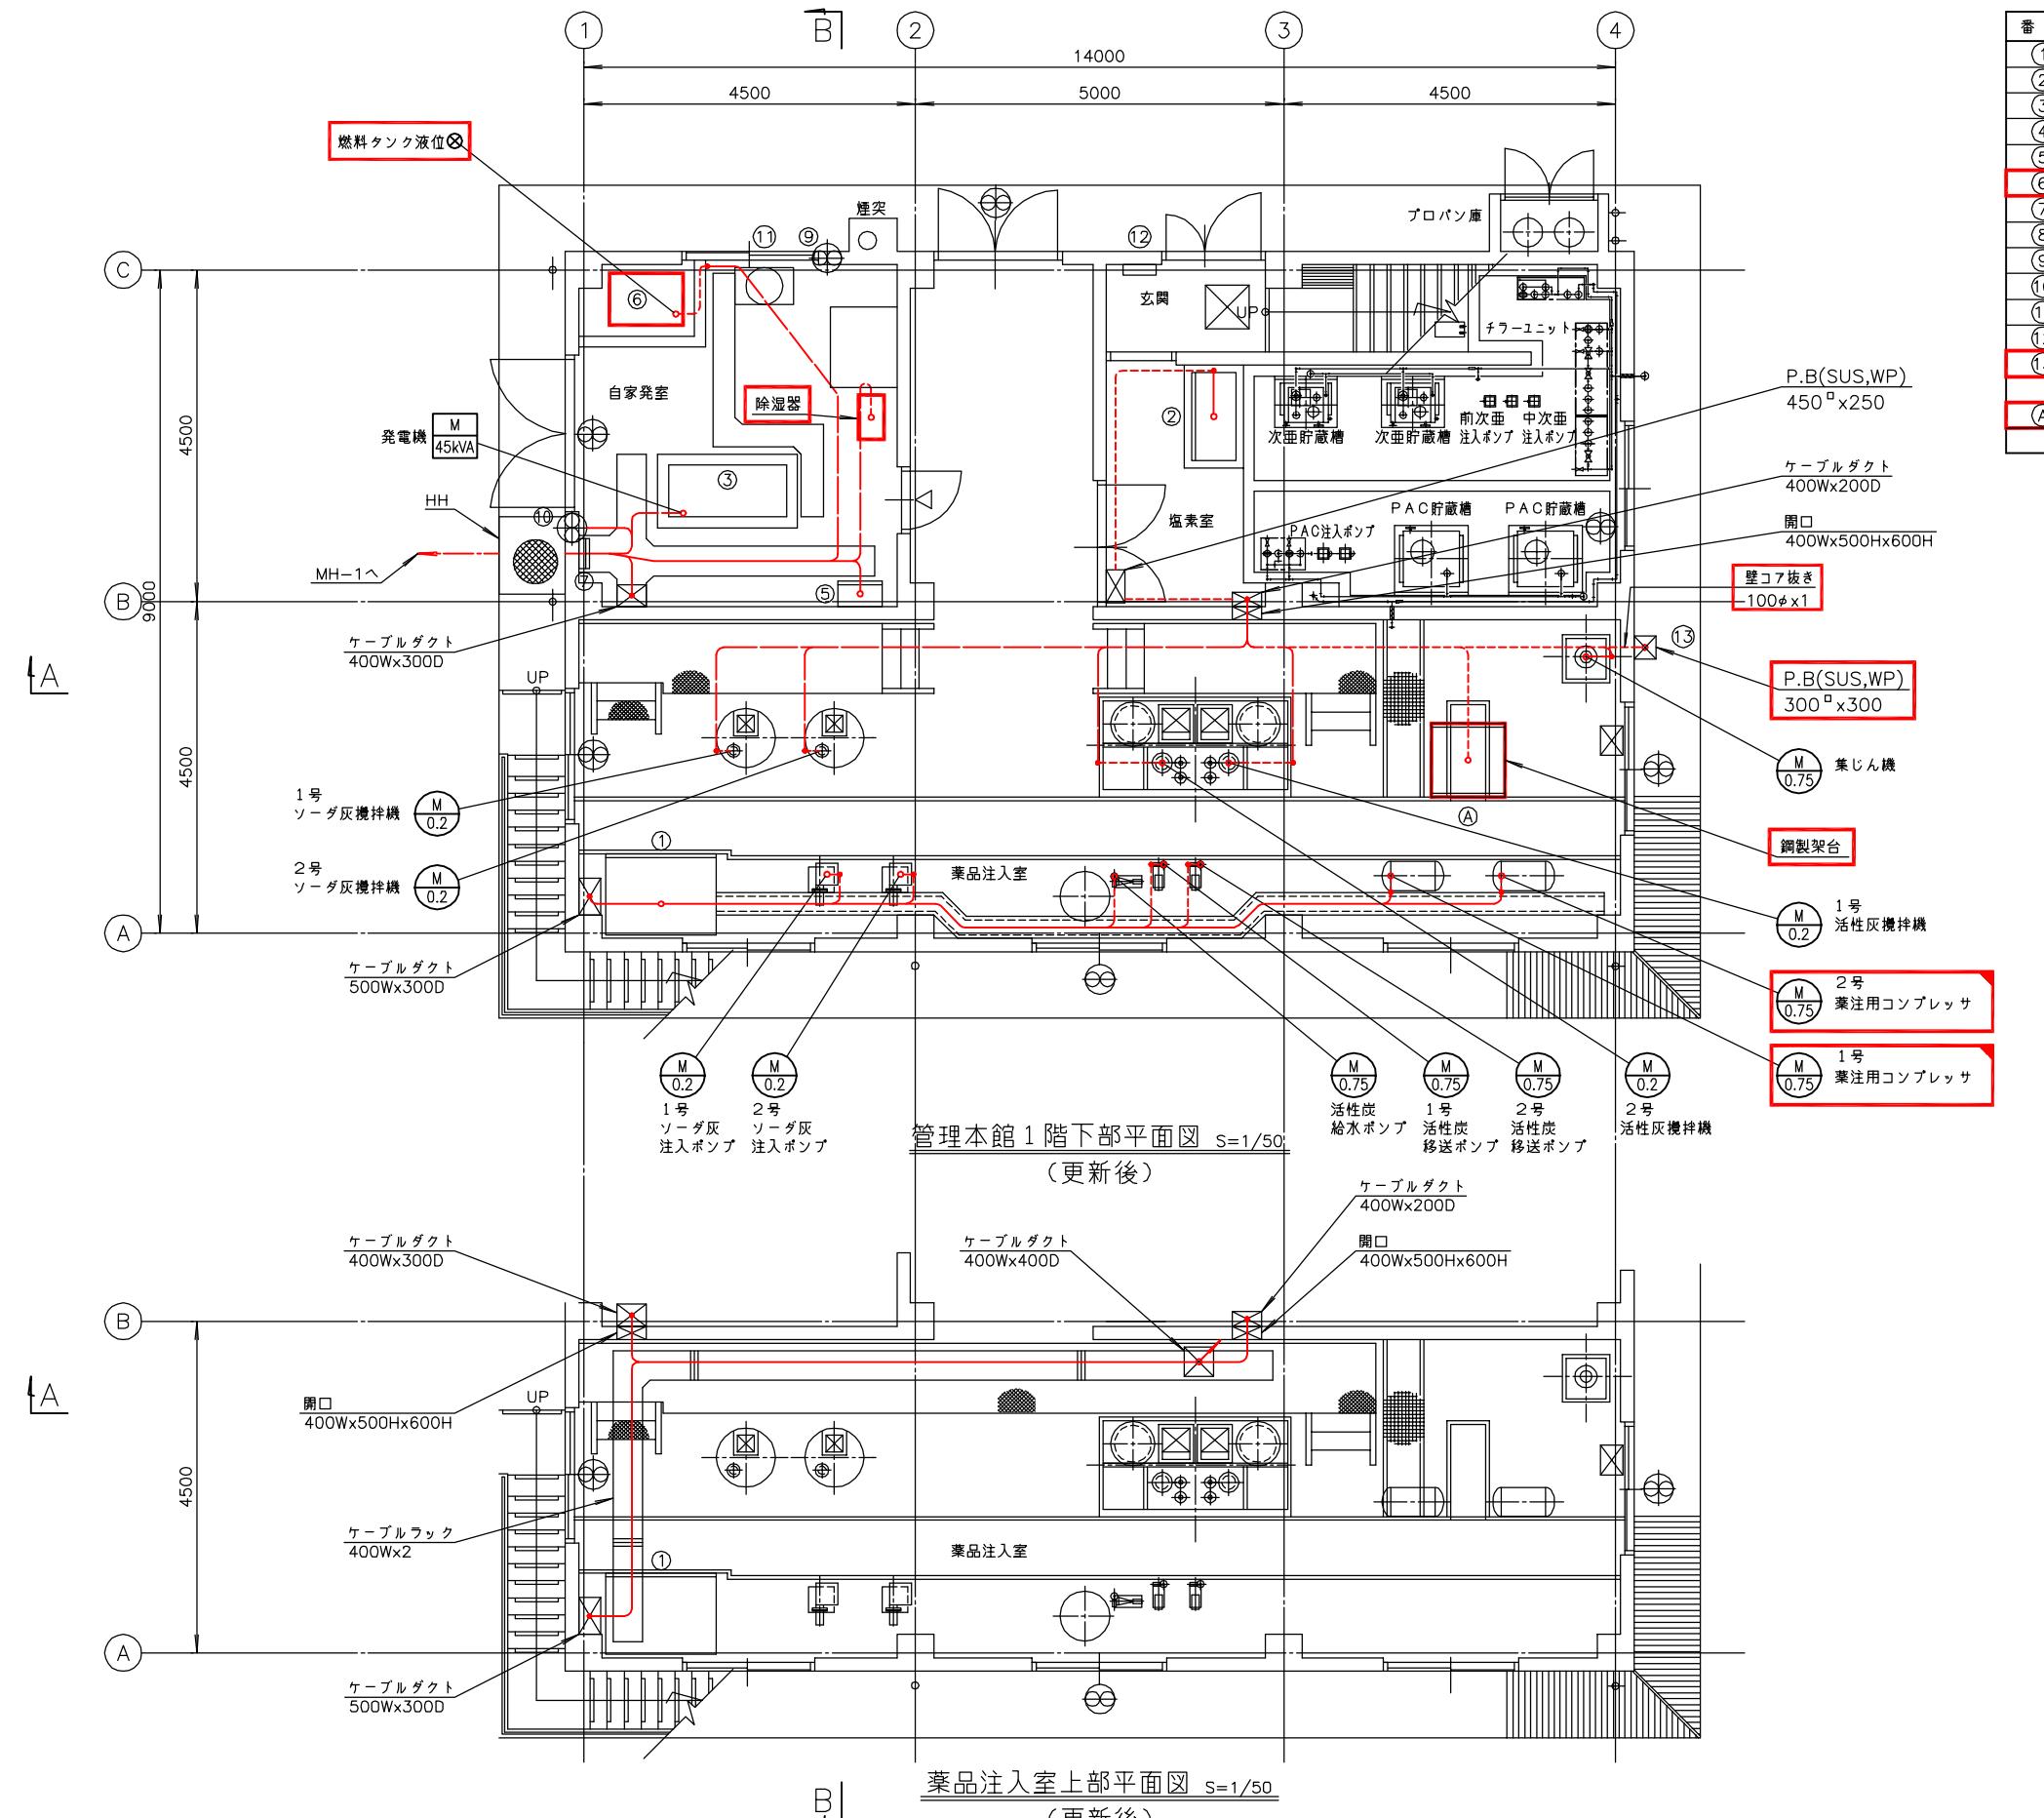

番号	名称	盤記号	備考
①	薬注盤		既設
②	次亜・PAC薬注盤		"
③	発電機 (45kVA)		"
④			
⑤	自家発電機盤	LC-11	既設
⑥	燃料タンク		今回
⑦	接地端子箱		既設
⑧	消音器		"
⑨	吸気ファン		"
⑩	排気ファン		"
⑪	冷却水槽		"
⑫	L-1		"
⑬	排液中和槽		今回
Ⓐ	薬注動力盤		今回


南予水道用水供給事業
瀬戸浄水場 電気計装設備更新工事
管理本館1階配線図(更新後)
図面番号 E-20 縮尺 1/50
南予水道企業団

注記
1. 印は今回を示す。
2. 印は移設を示す。
3. 特記なきものは既設を示す。

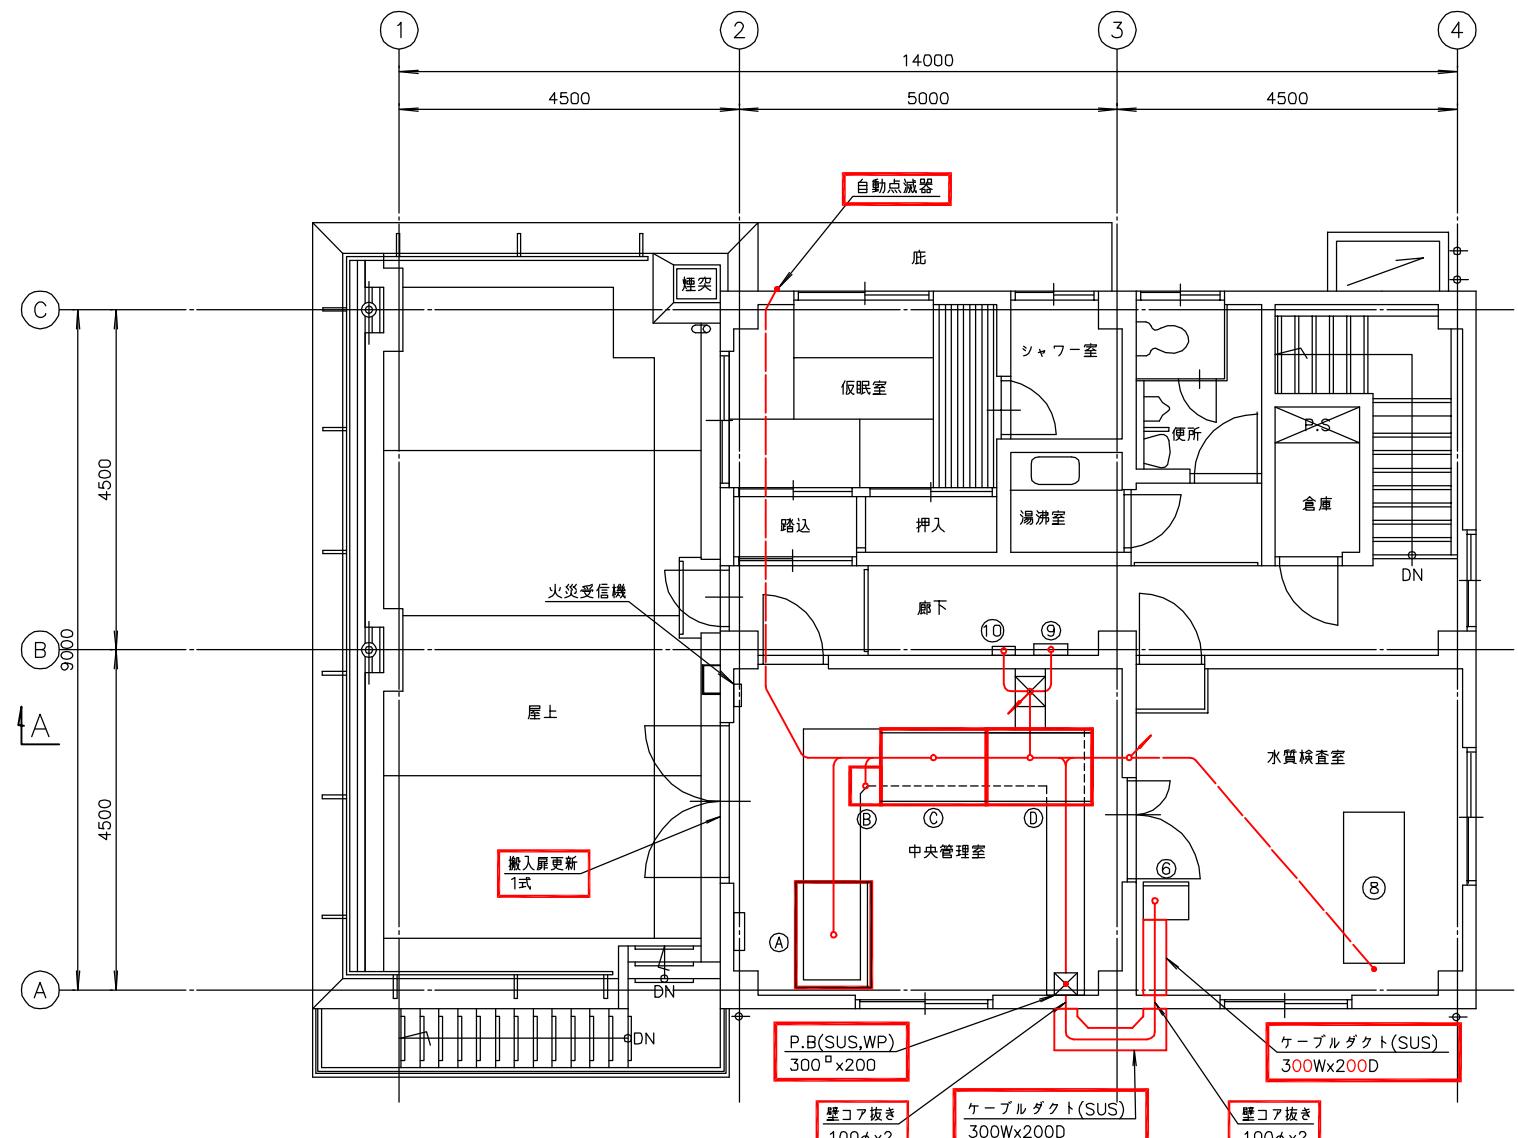


管理本館2階平面図 S=1/50
(更新後)


番号	名 称	盤記号	備 考
⑥	テレメータ盤		移設
⑧	水質計架台		既設
⑨	分電盤	L-2	"
⑩	保安器箱		"
(A)	計装監視盤		今回
(B)	ミニUPS		今回
(C)	浄水動力盤		今回
(D)	電源切替盤		今回

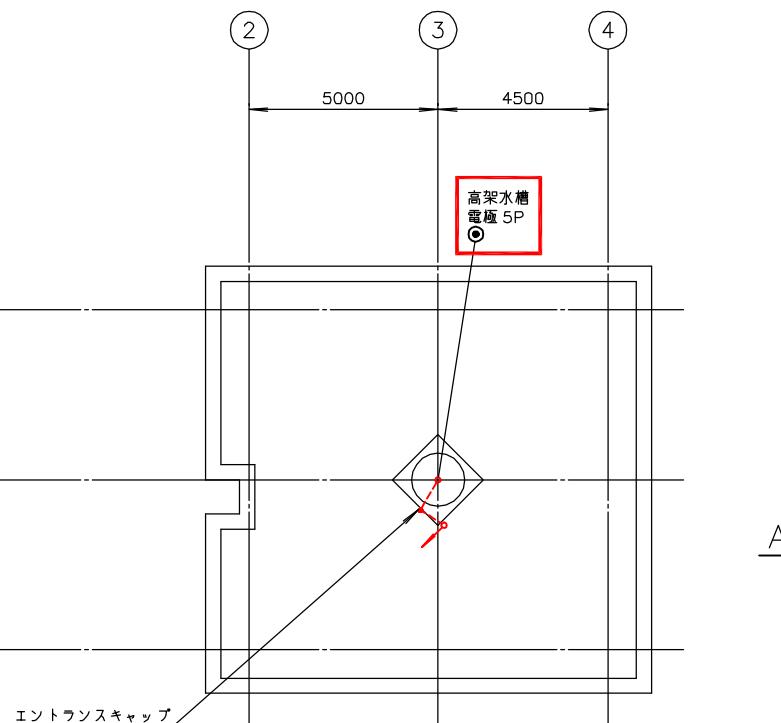

管理本館1階平面図 S=1/100
(更新後)

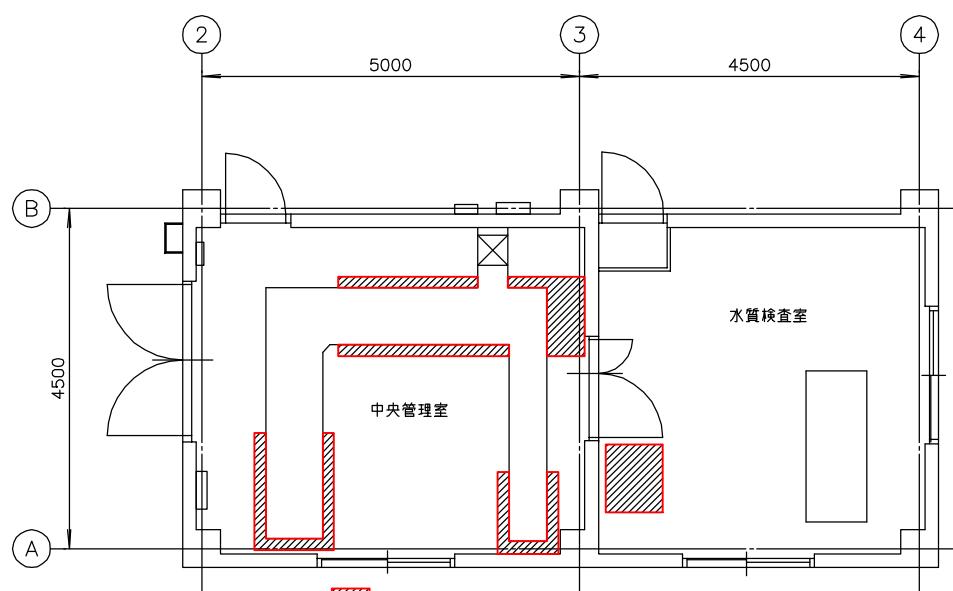

管理本館2階床工事図 S=1/50
(既設盤架台撤去用はつり)

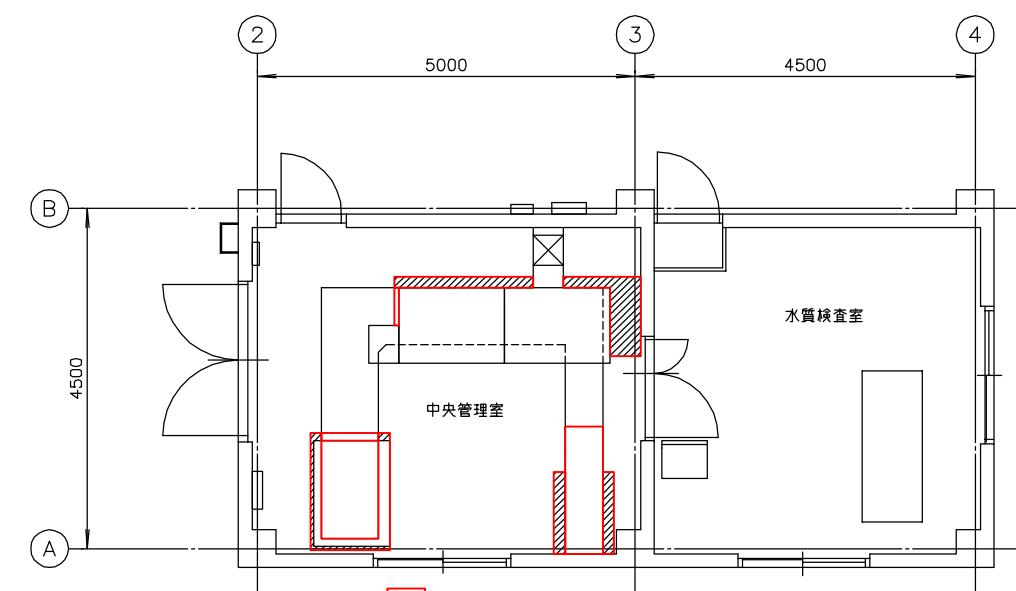


管理本館2階床工事図 S=1/50
(ビット養造及び床補修)


注記
1. □ 印は今回を示す。
2. 特記なきものは既設を示す。

南予水道用水供給事業		
図面名	瀬戸浄水場 電気計装設備更新工事	
図面番号	管理本館2階・R階配線図(更新後)	
図面番号	E-21	縮尺 1/50

南予水道企業団

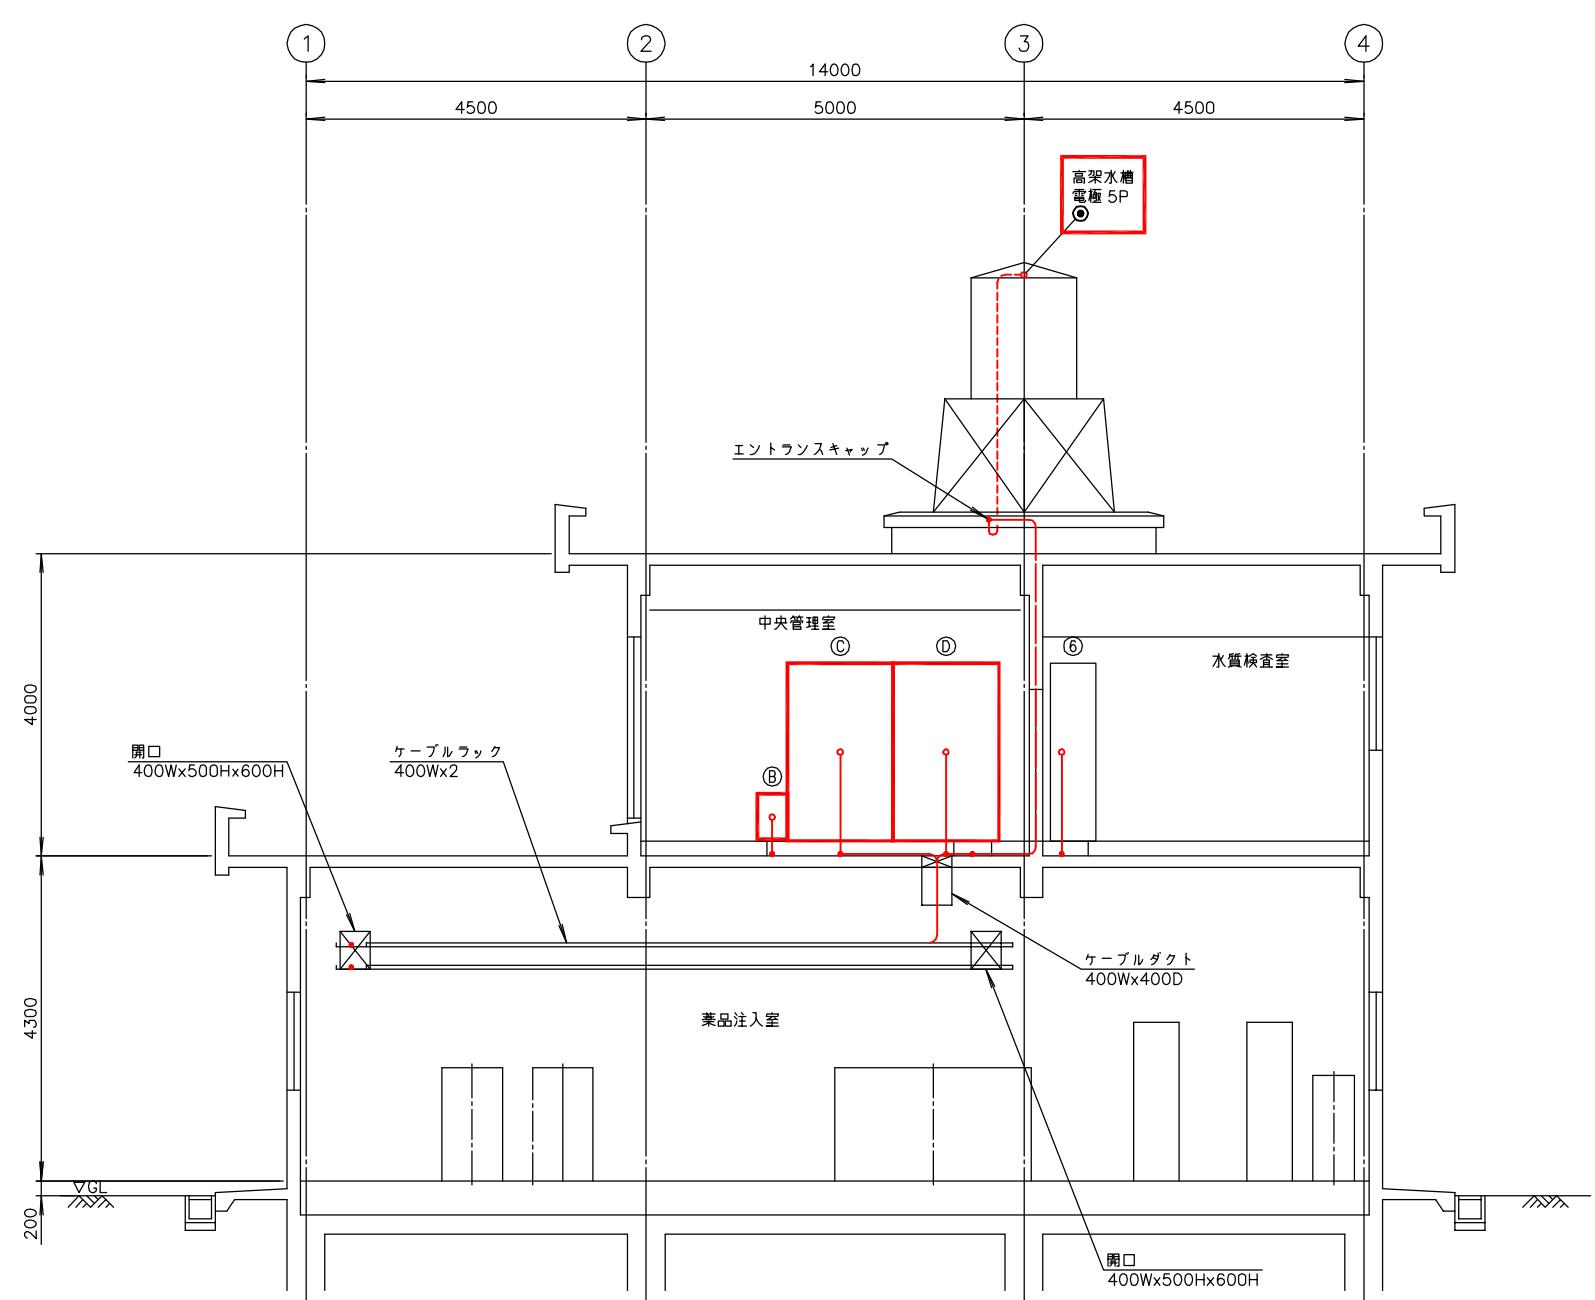




管理本館 A - A 断面図 S=1/50
(更新後)

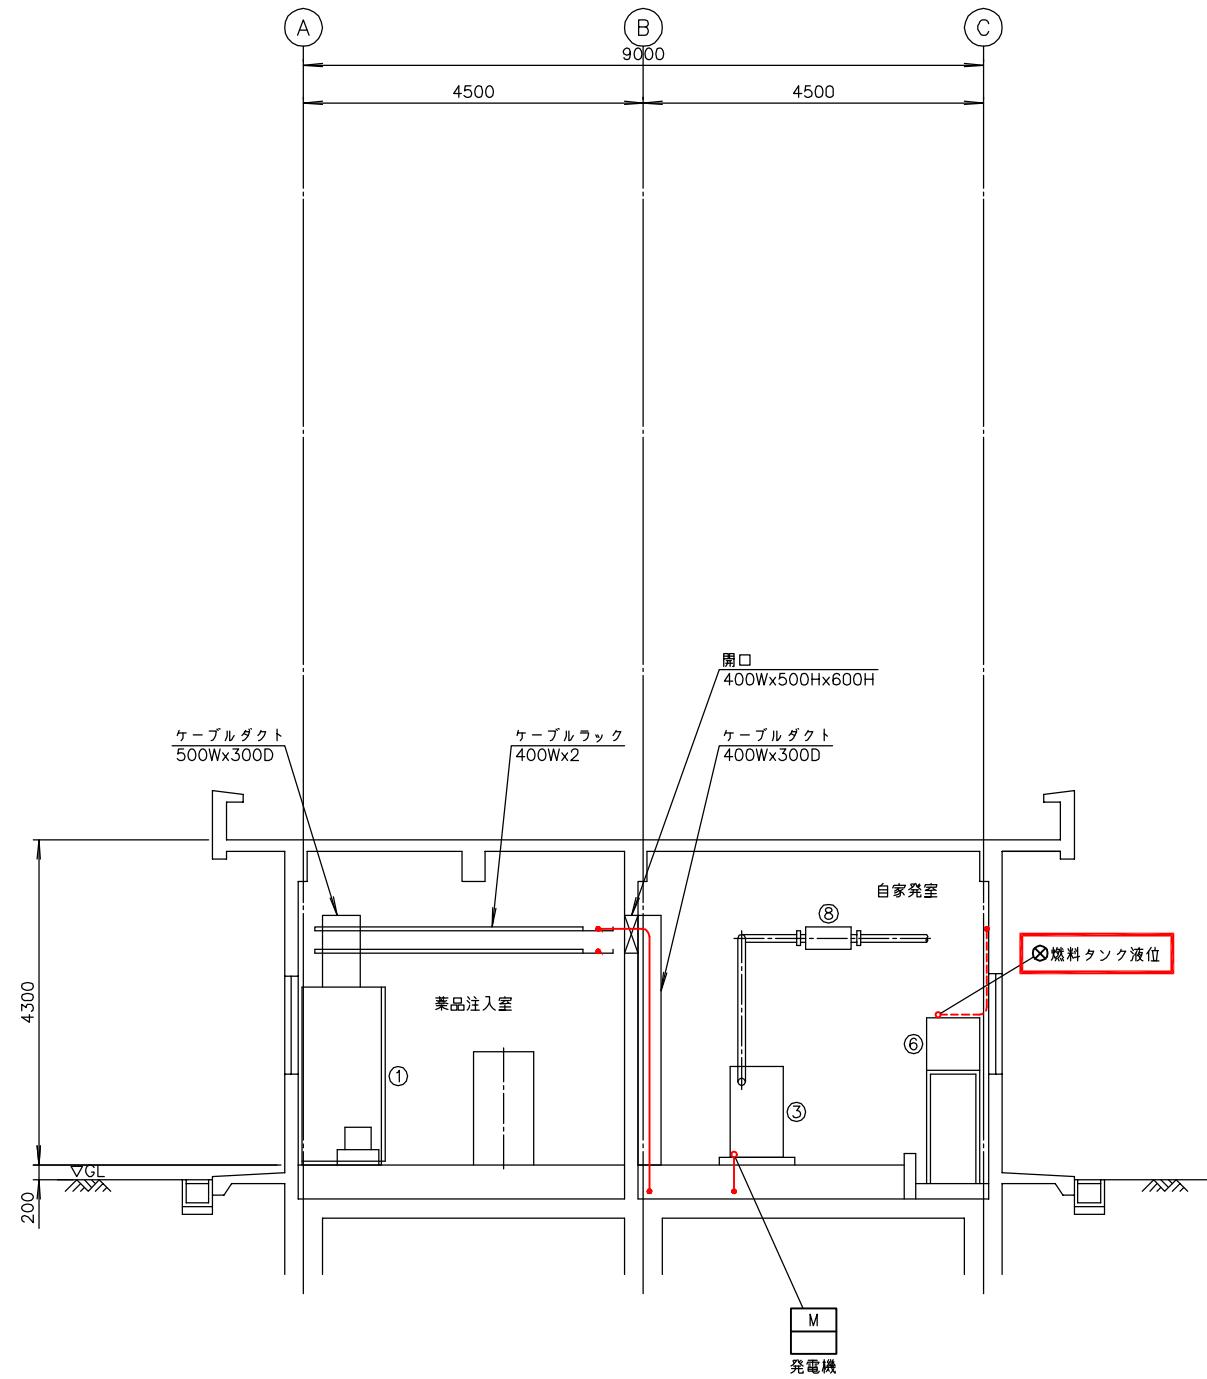

管理本館 B - B 断面図 S=1/50
(更新後)


注記
1. ■ 印は今回を示す。
2. 特記なきものは既設を示す。

南予水道用水供給事業		
図面名	瀬戸浄水場 電気計装設備更新工事 管理本館断面配線図(更新後)	
図面番号	E-22	縮尺
1/50		
南予水道企業団		

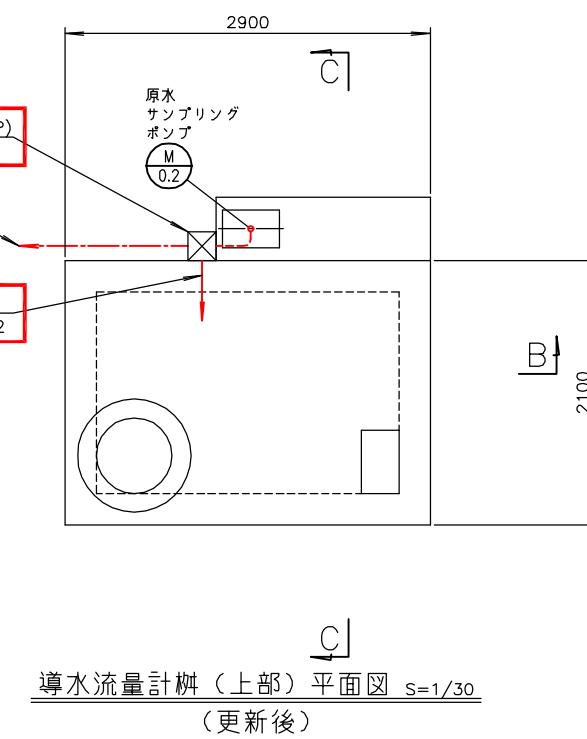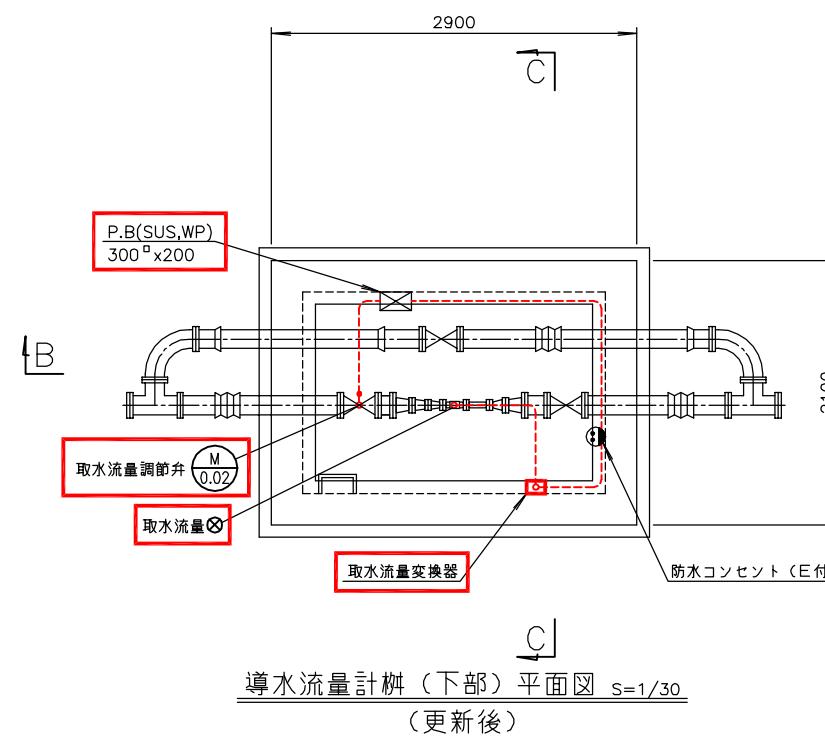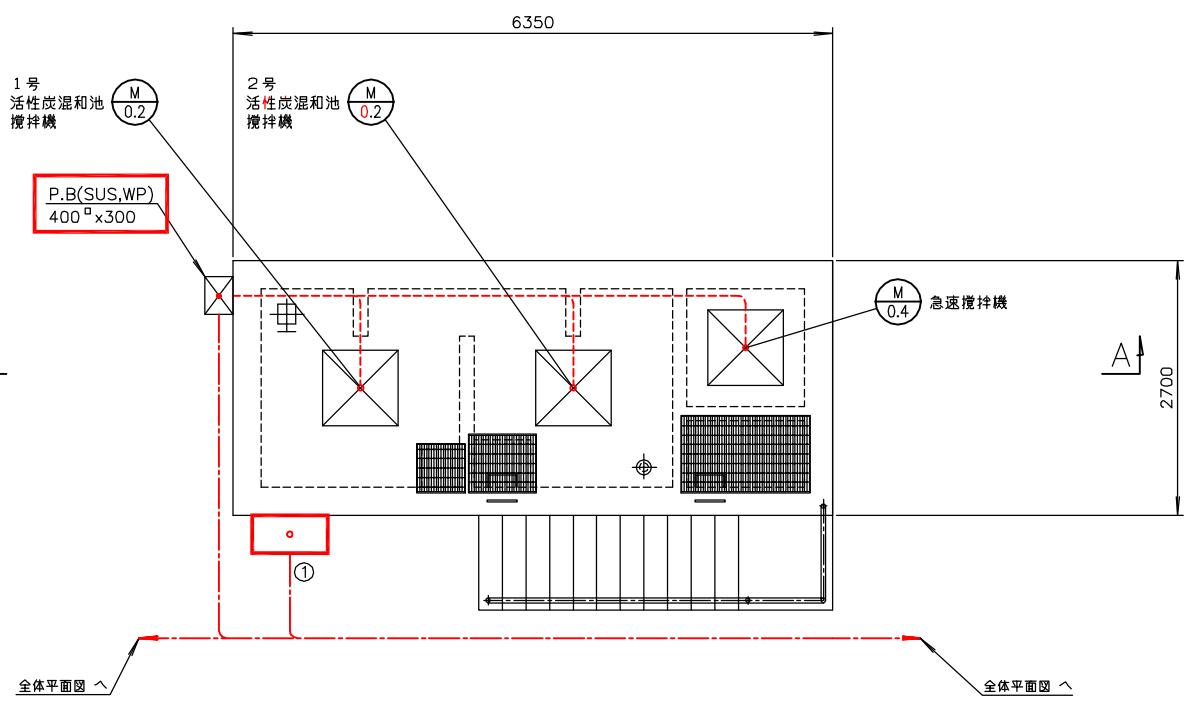


活性炭混和池平面図 S=1/40
(更新後)


番号	名称	盤記号	備考
①	取水流量調節弁現場盤	LCB-01	今回

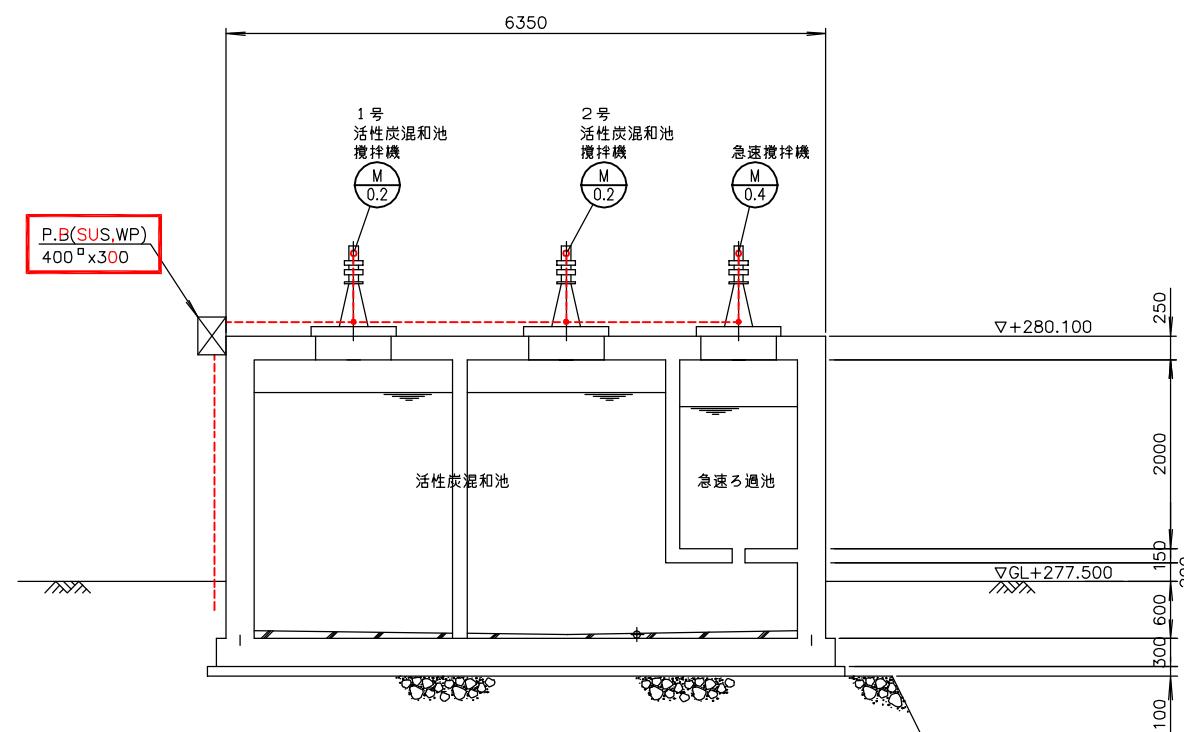

A-A断面図 S=1/40
(更新後)

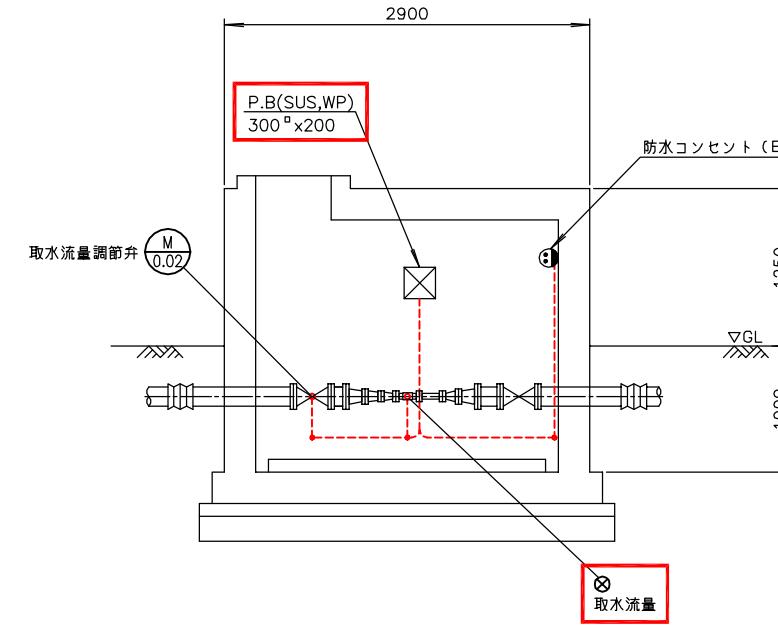


B-B断面図 S=1/30
(更新後)

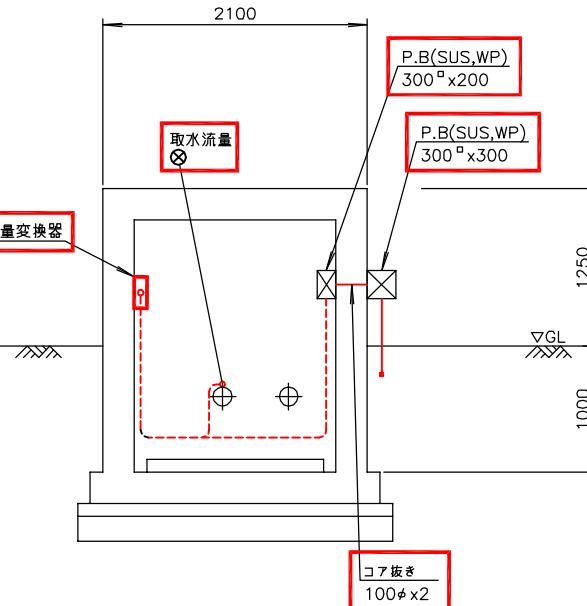

C-C断面図 S=1/30
(更新後)

注記
1. □印は今回を示す。
2. 特記なきものは既設を示す。


南予水道用水供給事業
瀬戸浄水場
電気計装設備更新工事
活性炭混和池・導水流量計構配線図(更新後)
図面番号 E-23 縮尺 1/30, 1/40
南予水道企業団

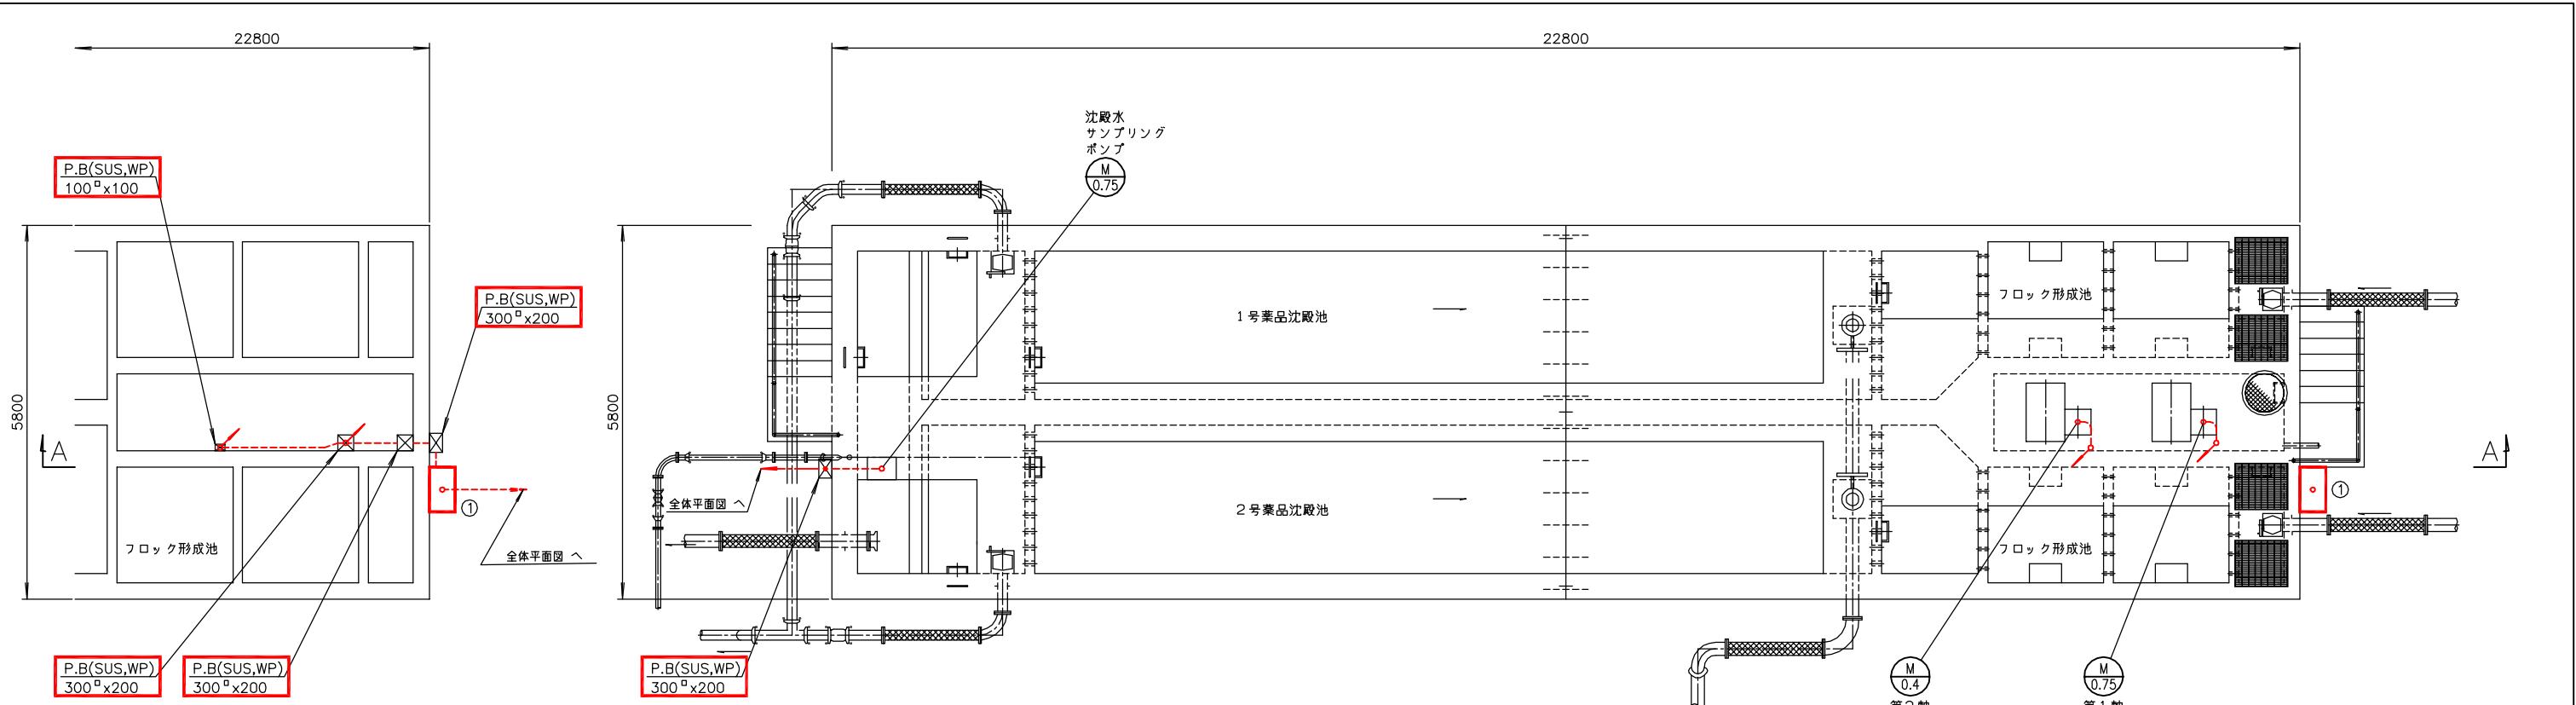

フロック形成池(下部)平面図 S=1/50
(更新後)

番号	名称	盤記号	備考
①	混合池・フロキュレータ現場盤	LCB-03	今回


薬品沈殿池・フロック形成池(上部)平面図 S=1/50
(更新後)

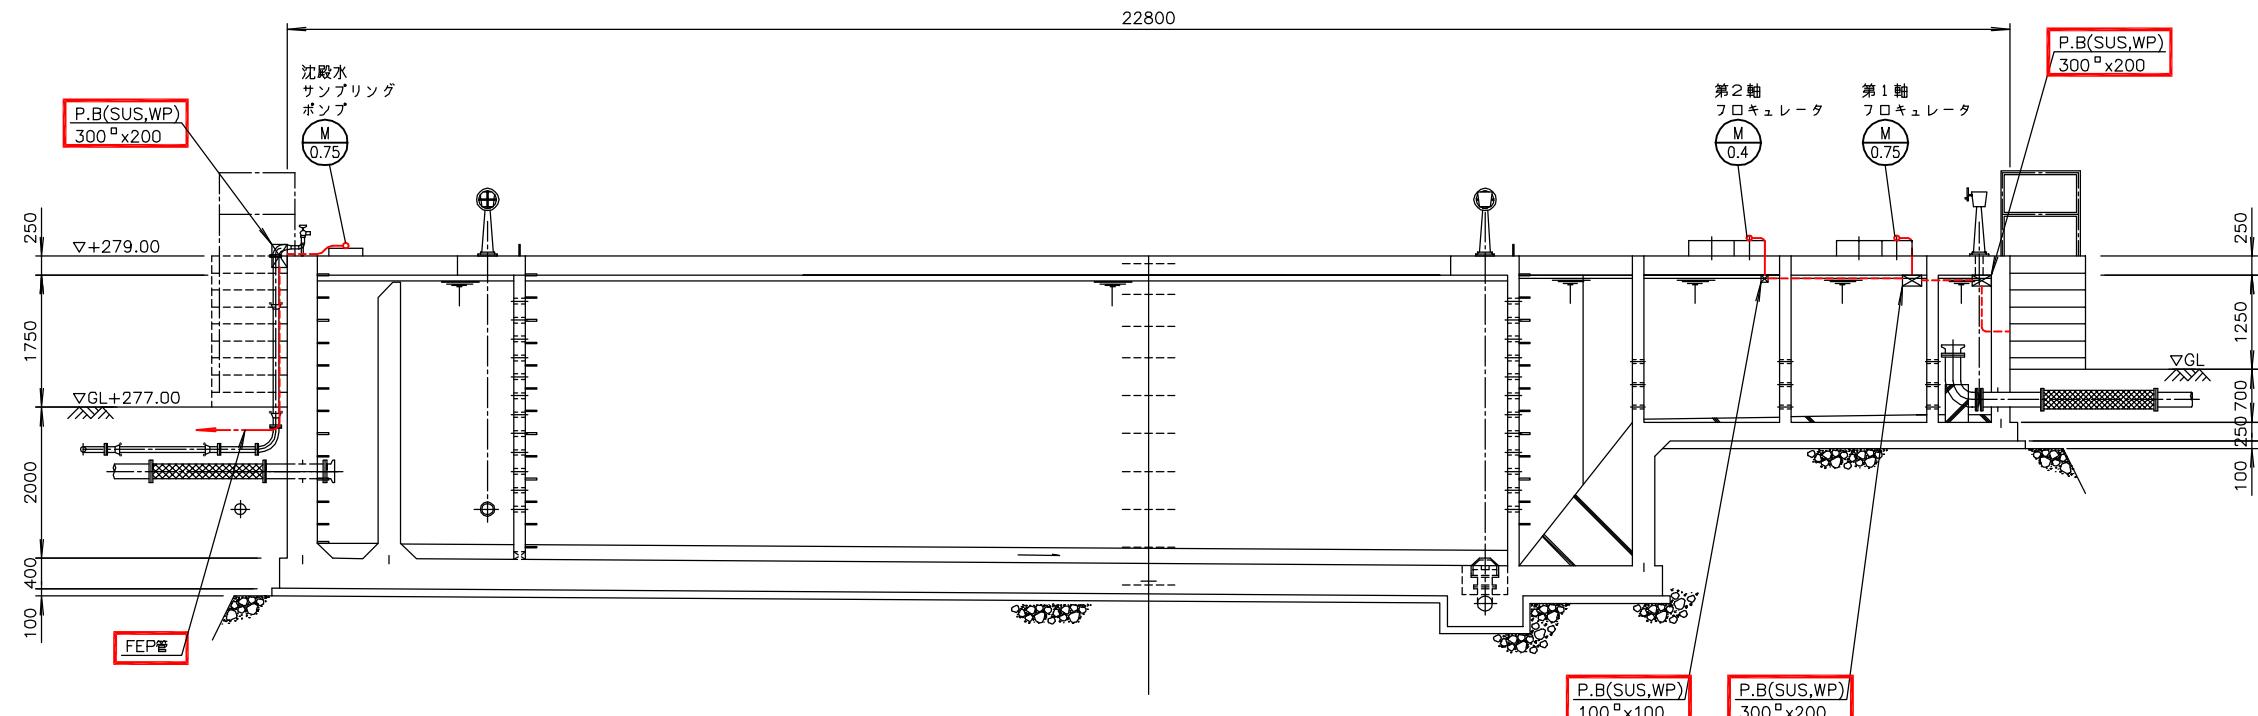


A-A断面図 S=1/50
(更新後)


注記
1. □印は今回を示す。
2. 特記なきものは既設を示す。

南予水道用水供給事業		
図面名	瀬戸浄水場 電気計装設備更新工事 薬品沈殿池・フロック形成池配線図(更新後)	
図面番号	E-24	縮尺 1/50
南予水道企業団		

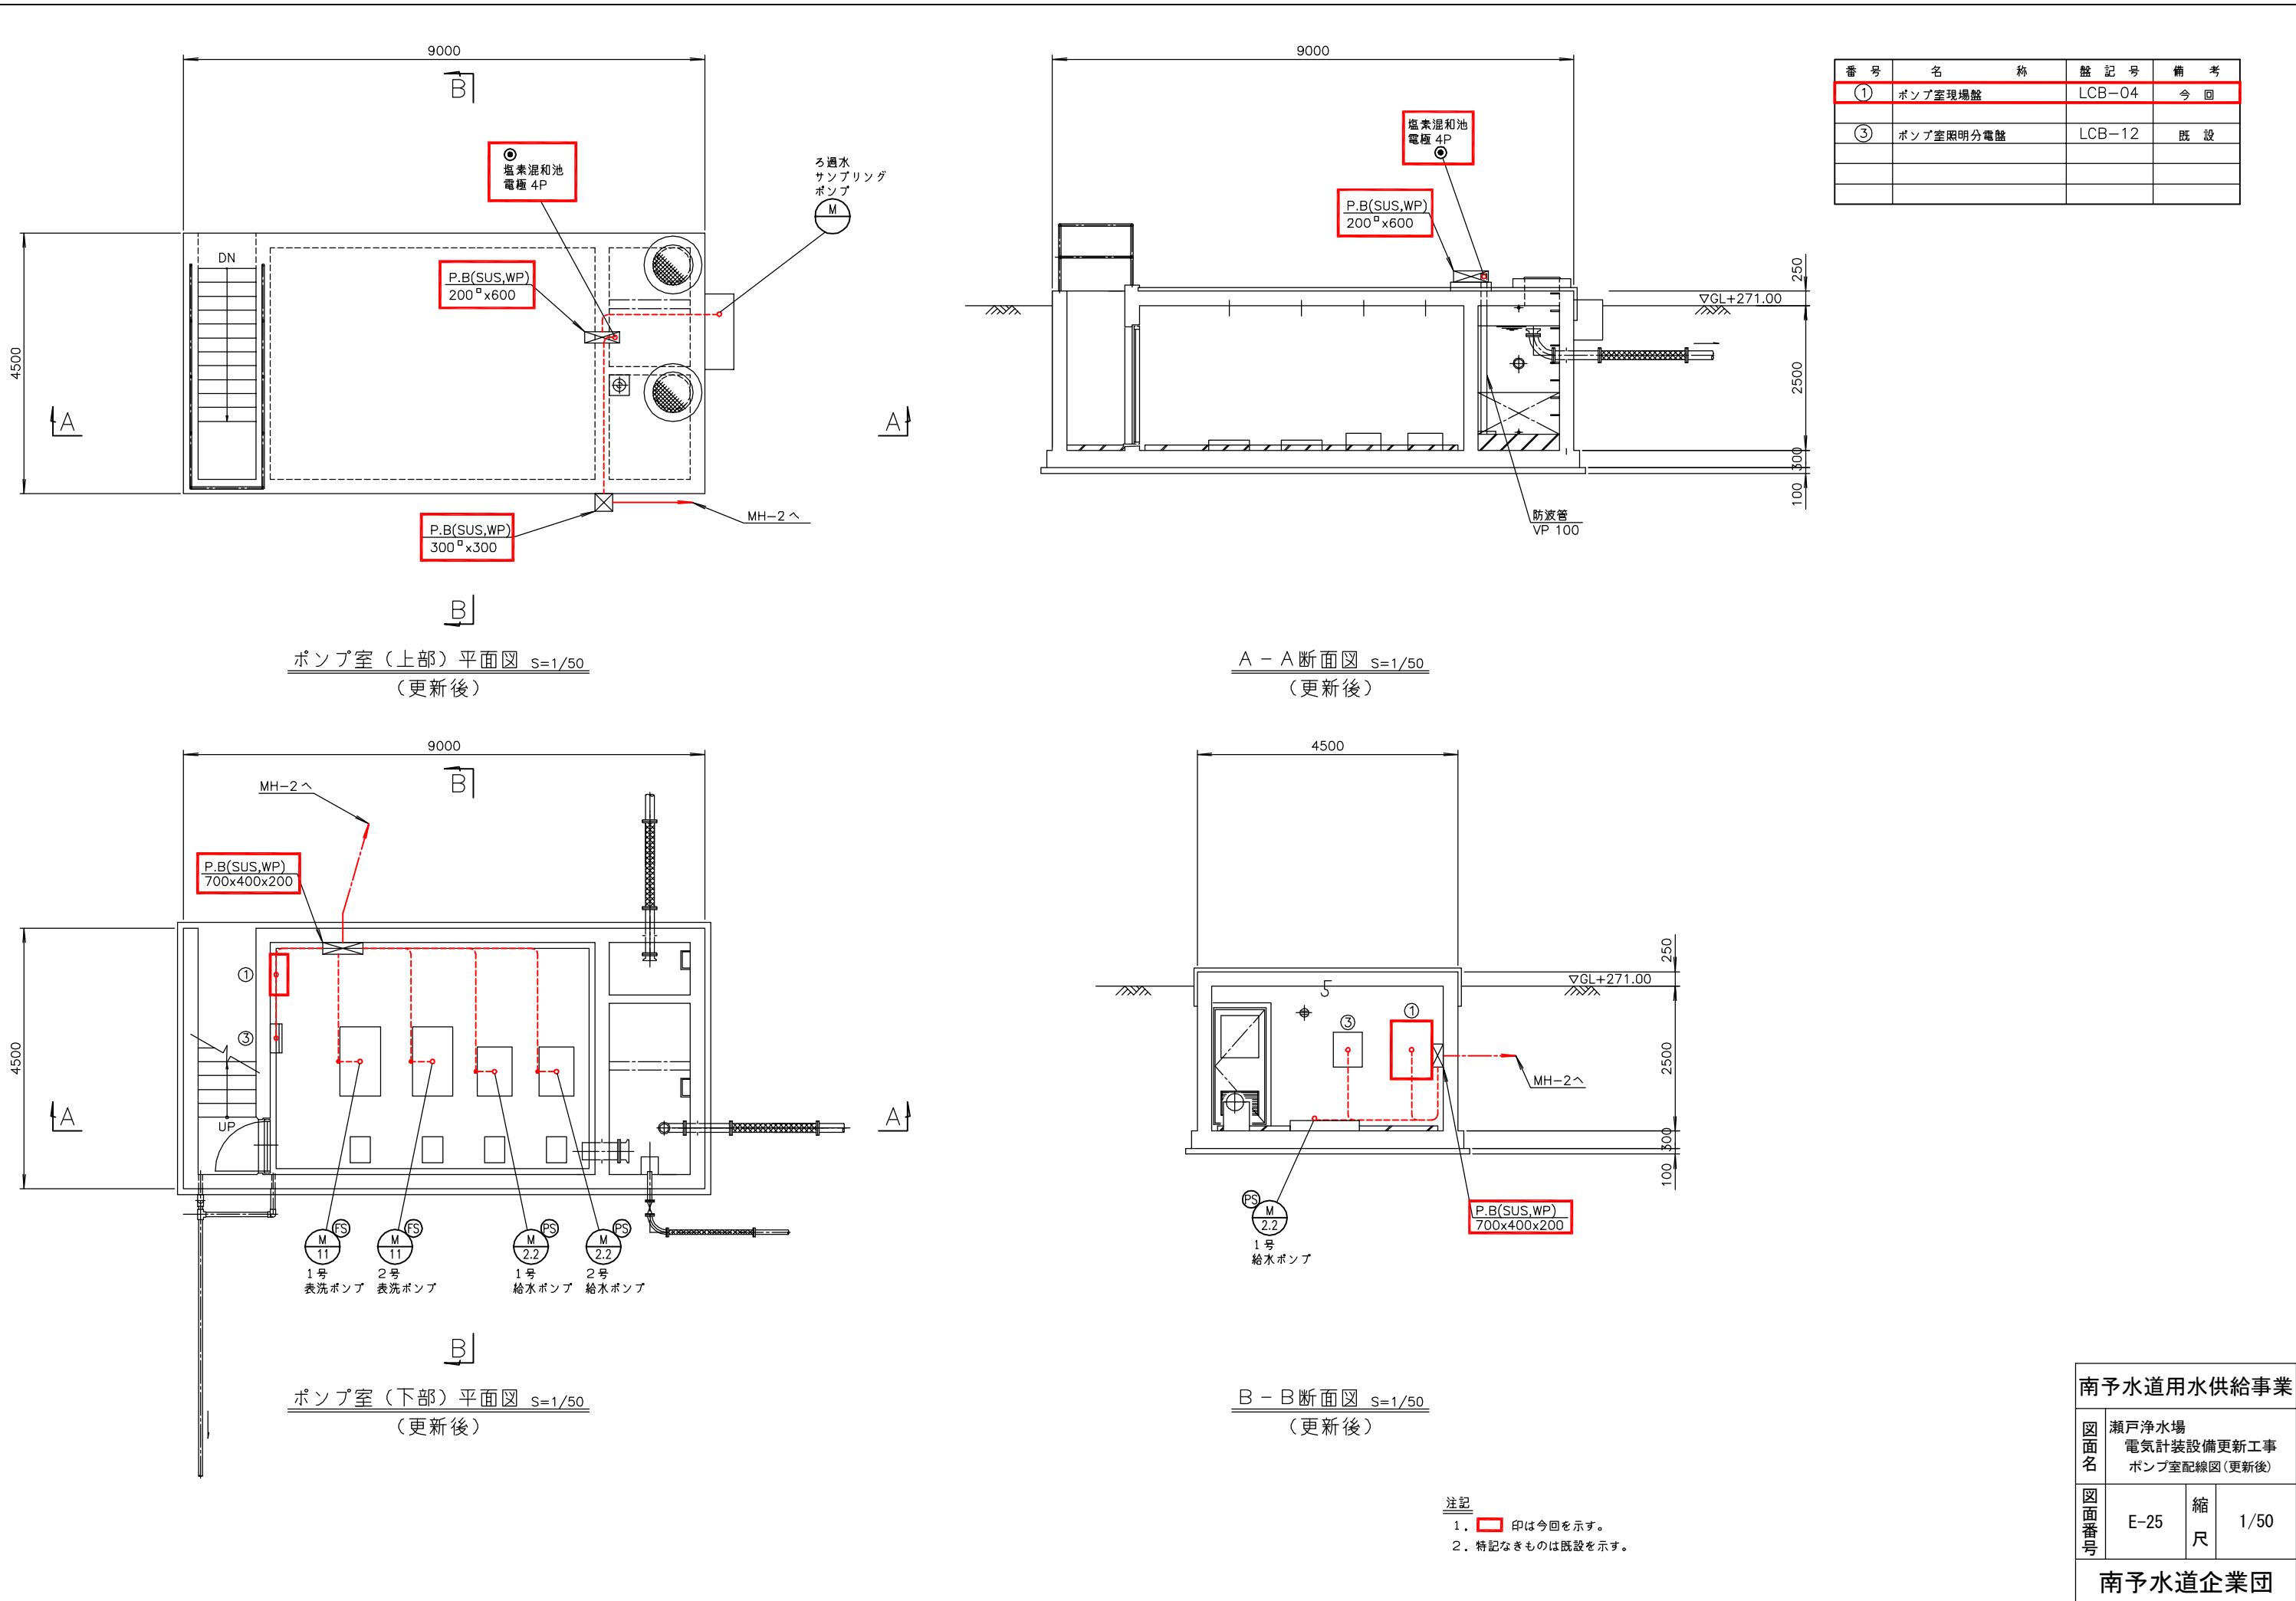


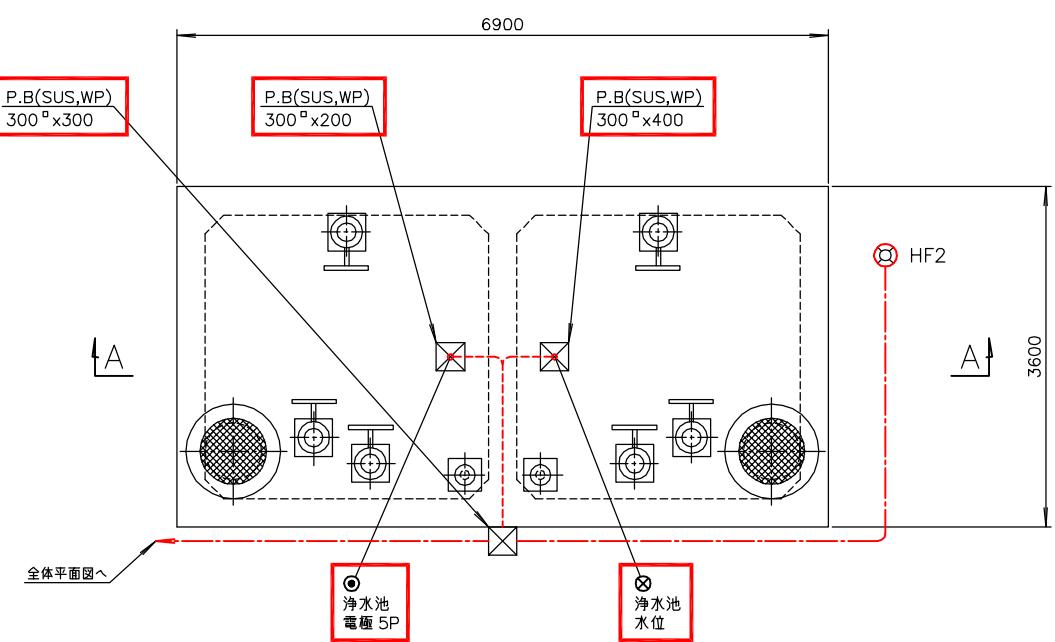


淨水池平面図 S=1/40
(更新後)

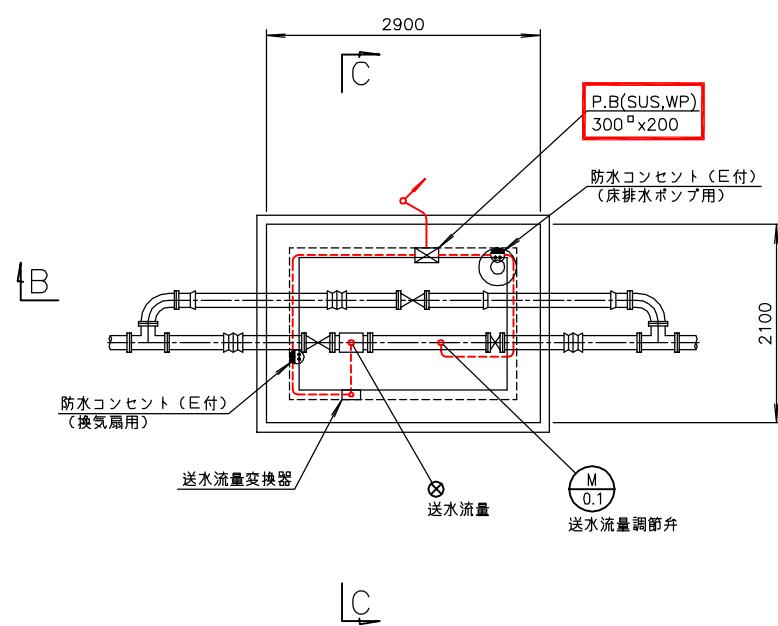


送水流量計柵 (下部) 平面図 S=1/40
(更新後)

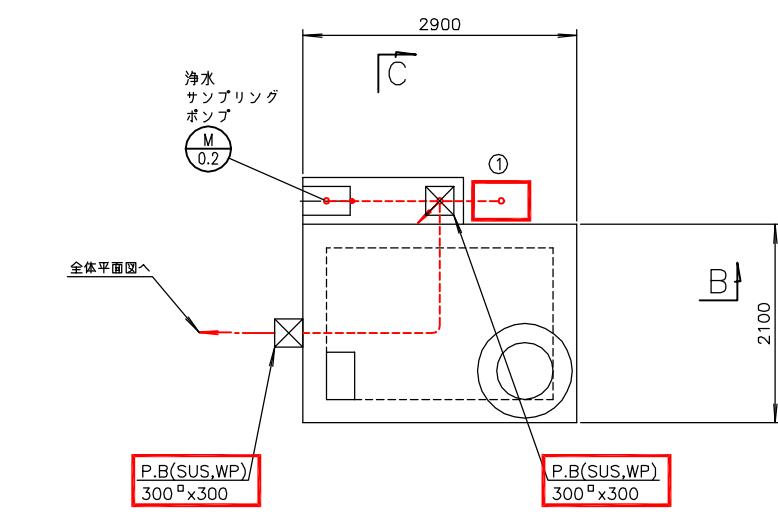


送水流量計柵 (上部) 平面図 S=1/40
(更新後)

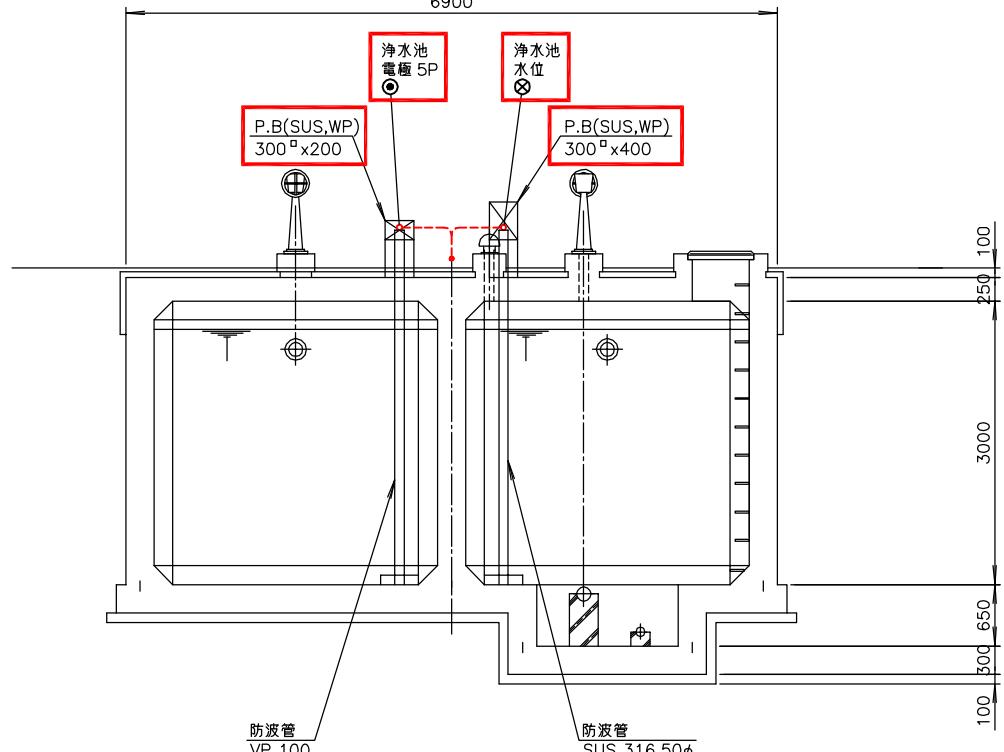

A - A 断面図 S=1/40
(更新後)

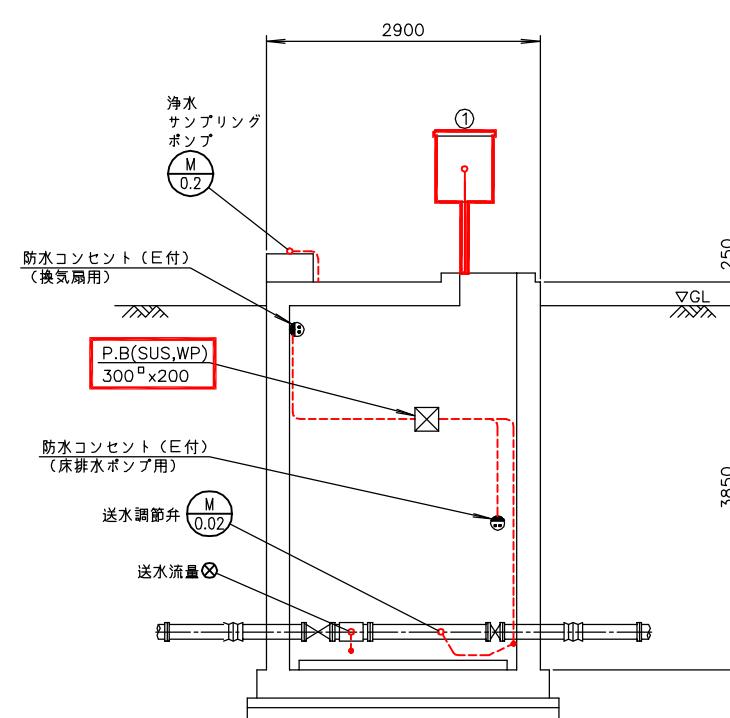

B - B 断面図 S=1/40
(更新後)

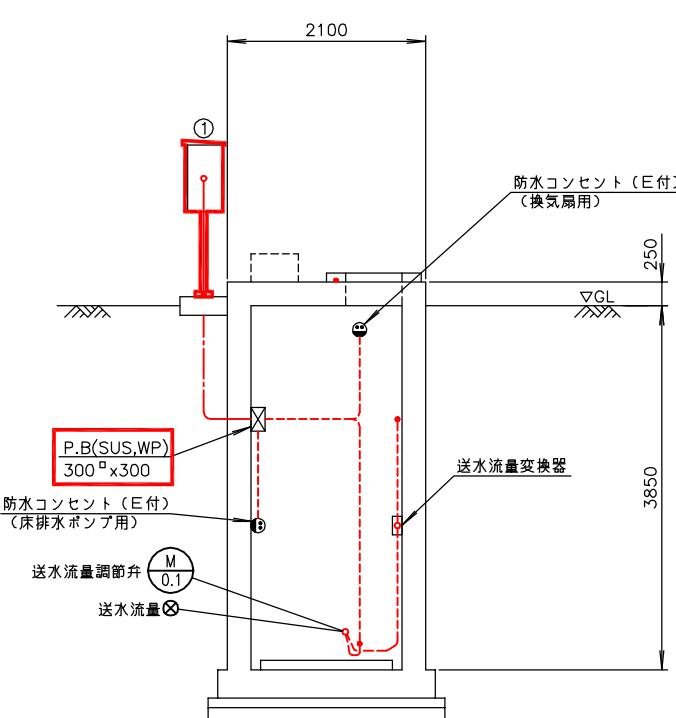


C - C 断面図 S=1/40
(更新後)


番号	名 称	盤 記 号	備 考
①	送水流量調節弁現場盤	LCB-07	今回

注記
1. ■ 印は今回を示す。
2. 特記なきものは既設を示す。

南予水道用水供給事業
瀬戸浄水場
電気計装設備更新工事
浄水池・送水流量計柵配線図(更新後)
図面番号 E-26 縮尺 1/40
南予水道企業団


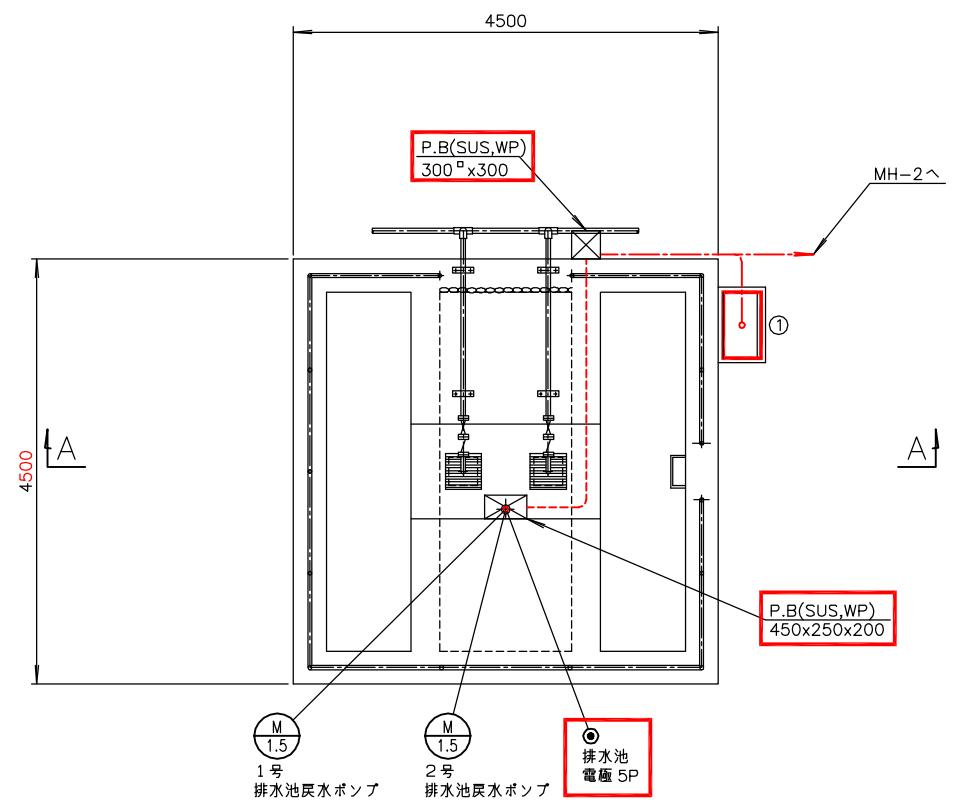


番号	名称	盤記号	備考
①	戻水ポンプ現場盤	LCB-05	今回

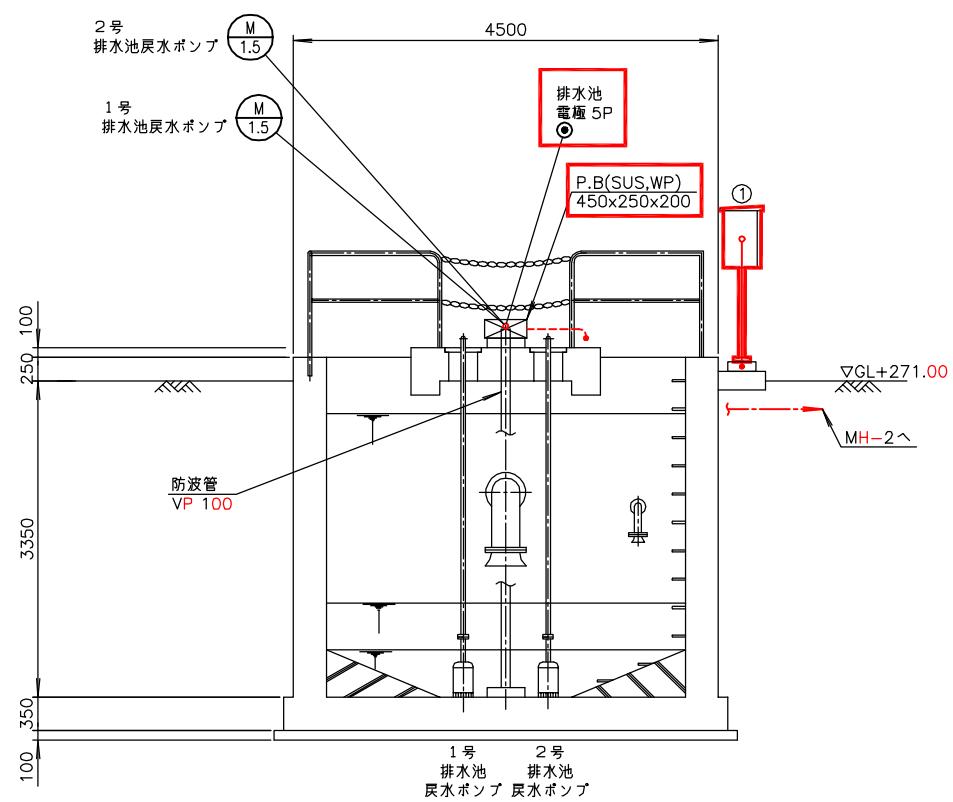

注記
1. ■ 印は今回を示す。
2. 特記なきものは既設を示す。


南予水道用水供給事業		
図面名	瀬戸浄水場 電気計装設備更新工事 排水池配線図 (更新後)	
図面番号	E-27	縮尺 1/40
南予水道企業団		

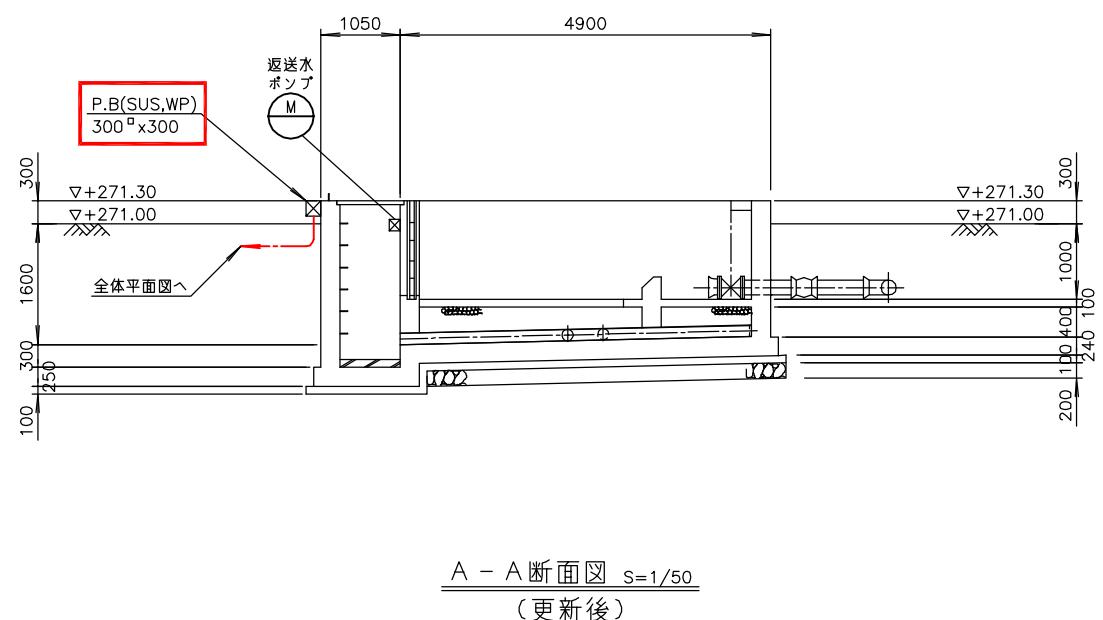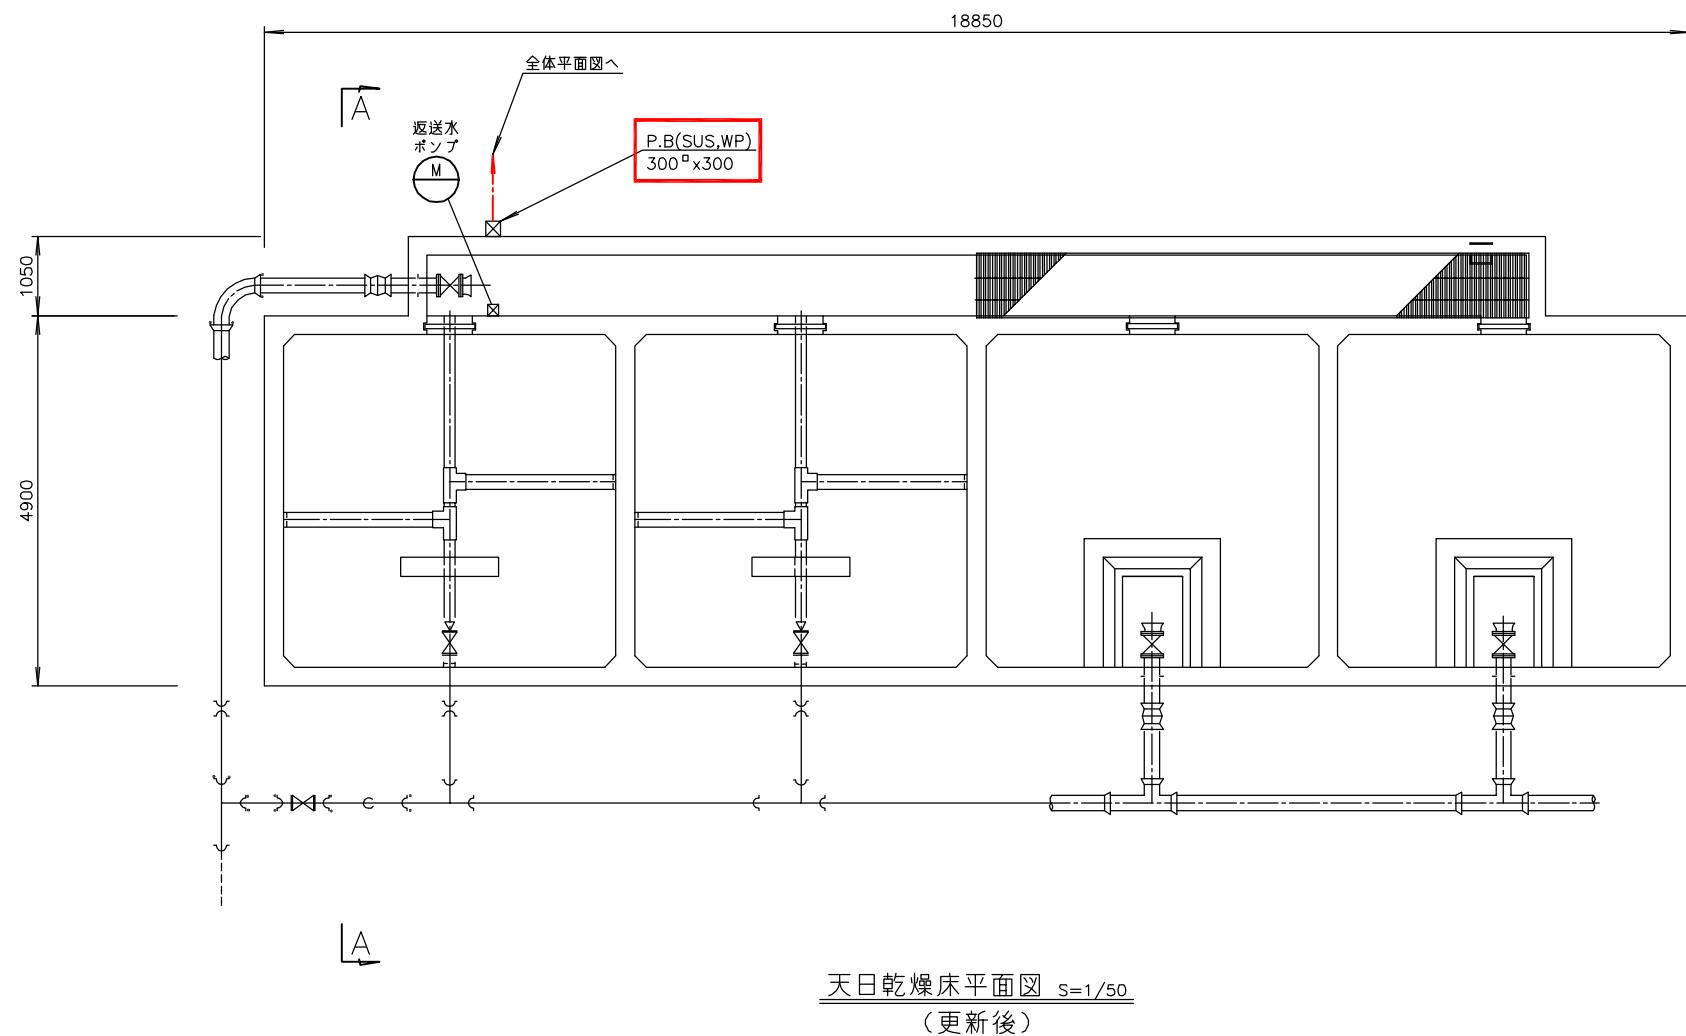


注記
 1. □ 印は今回を示す。
 2. 特記なきものは既設を示す。

南予水道用水供給事業		
図面名	瀬戸浄水場 電気計装設備更新工事 天日乾燥床配線図(更新後)	
図面番号	E-28	縮尺
		1/50

南予水道企業団

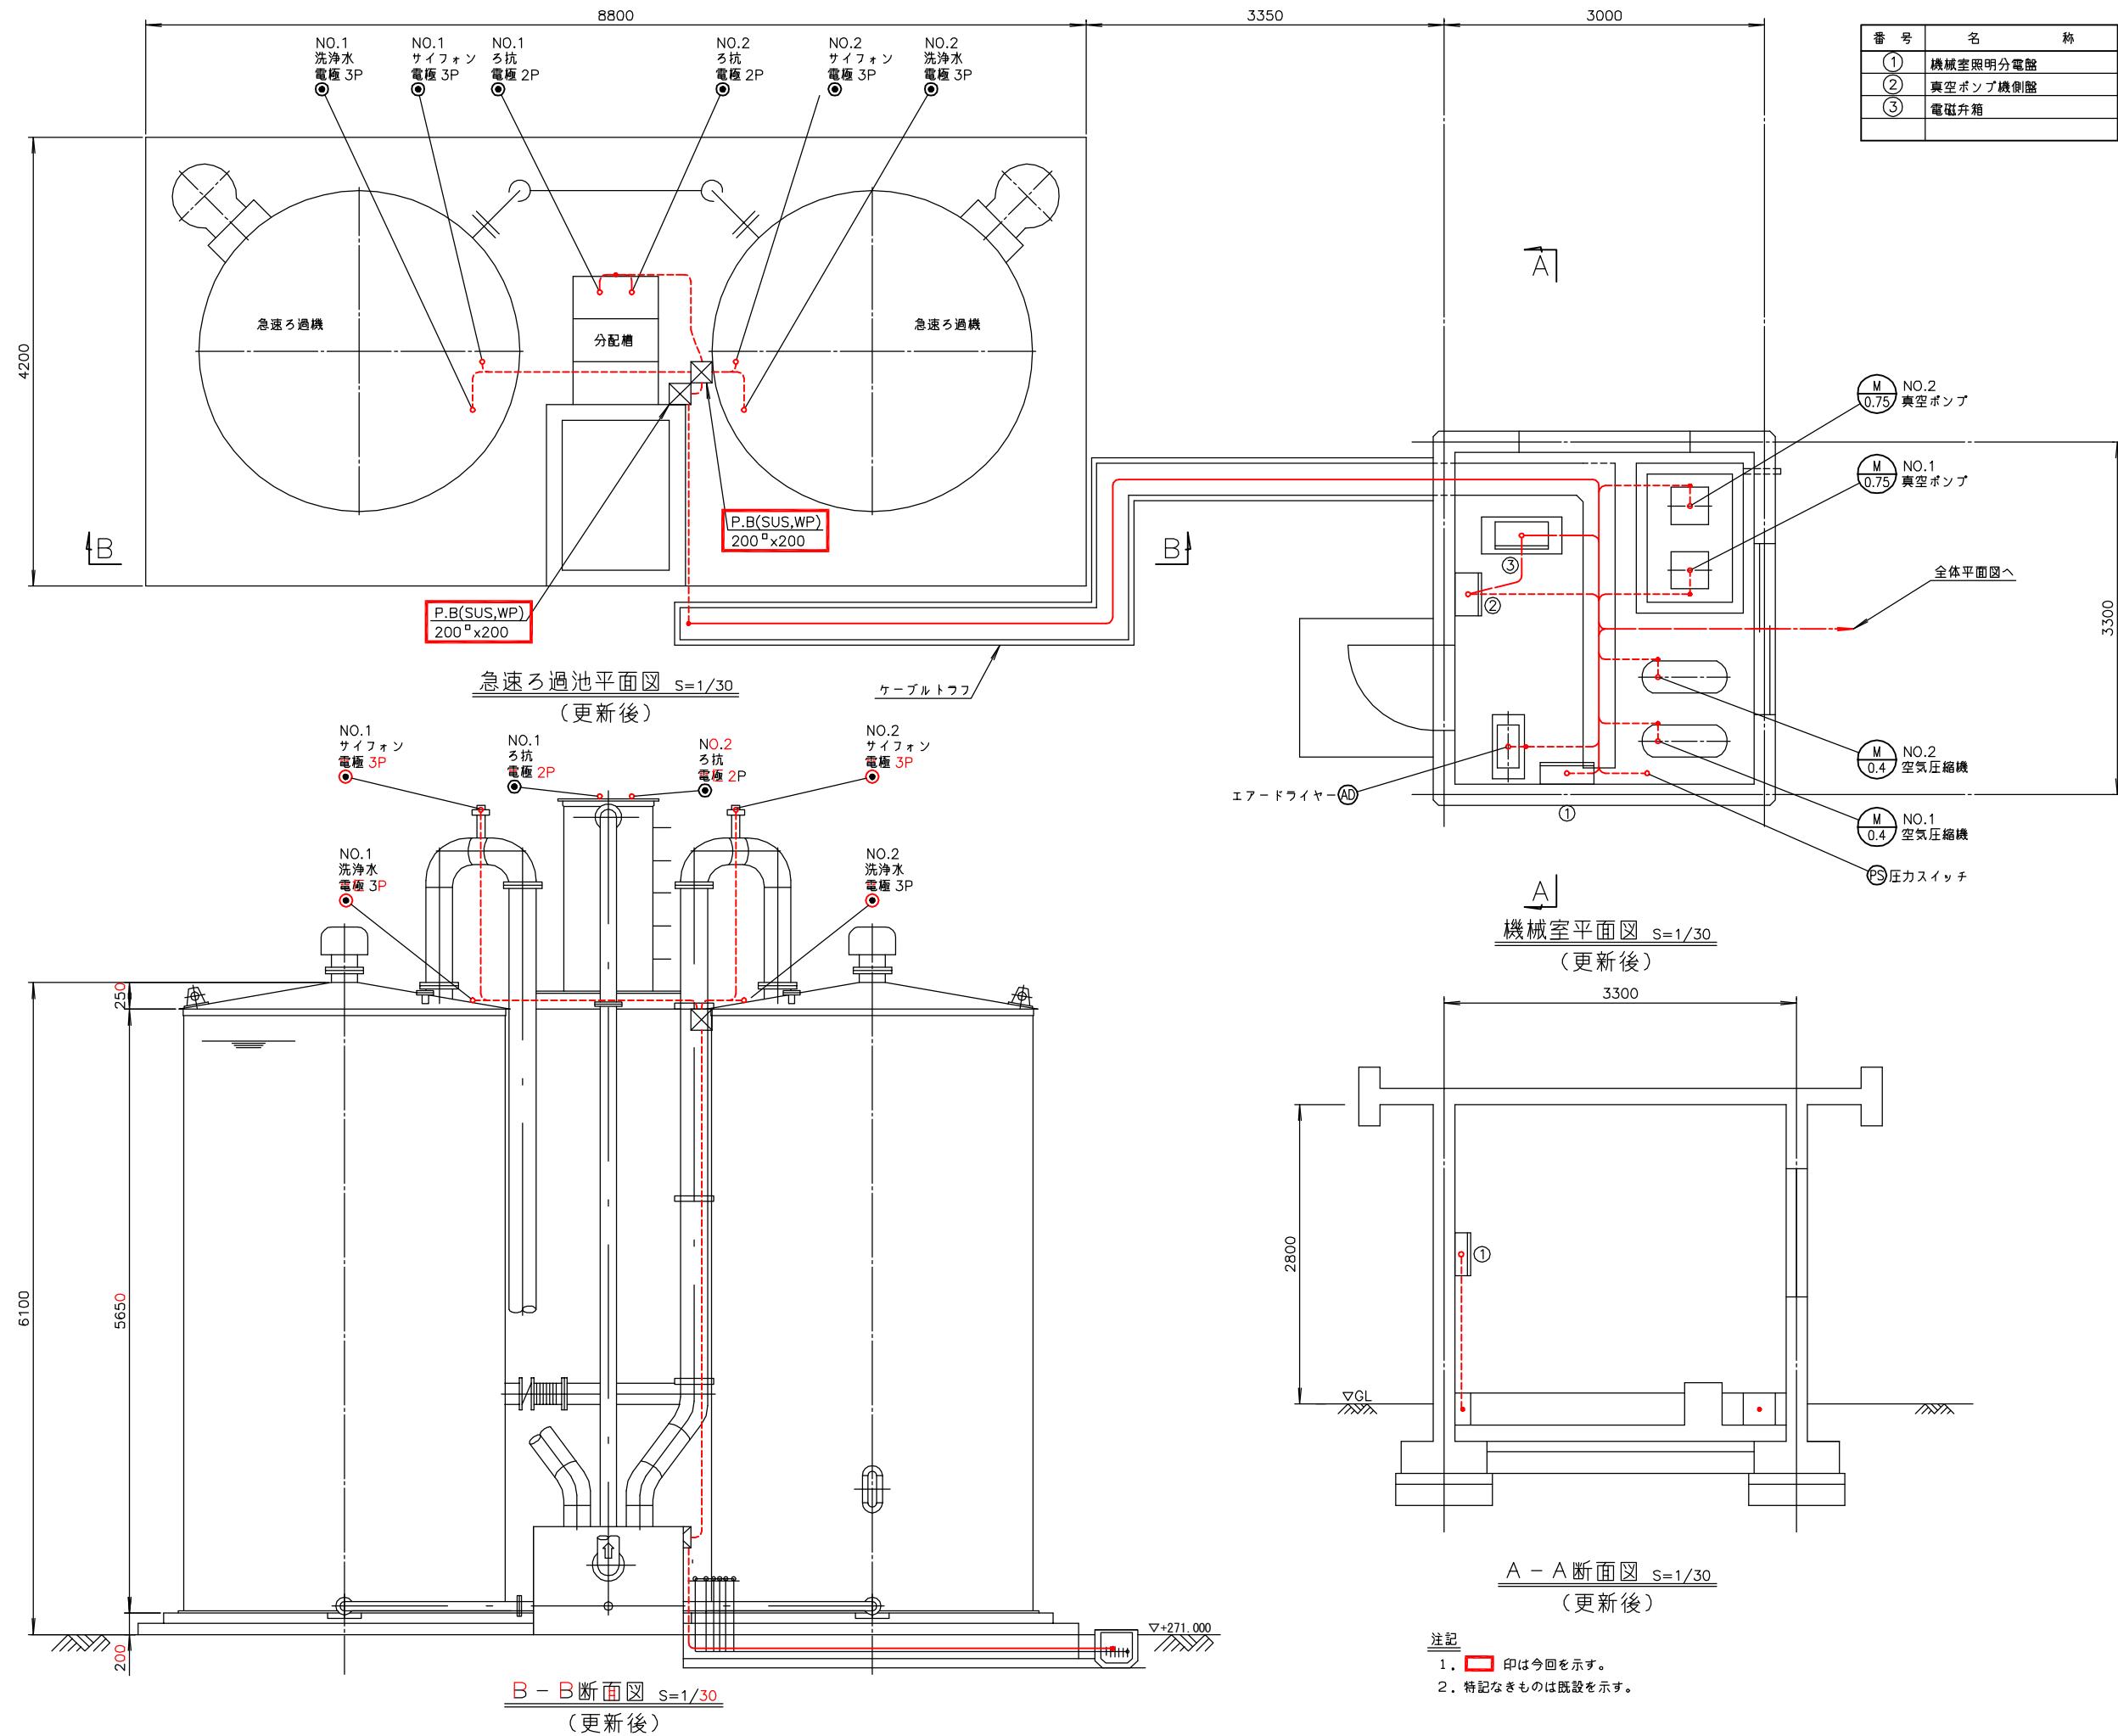


南予水道用水供給事業
瀬戸浄水場
電気計装設備更新工事
急速ろ過池・機械室配線図(更新後)
E-29 縮尺 1/30
南予水道企業団

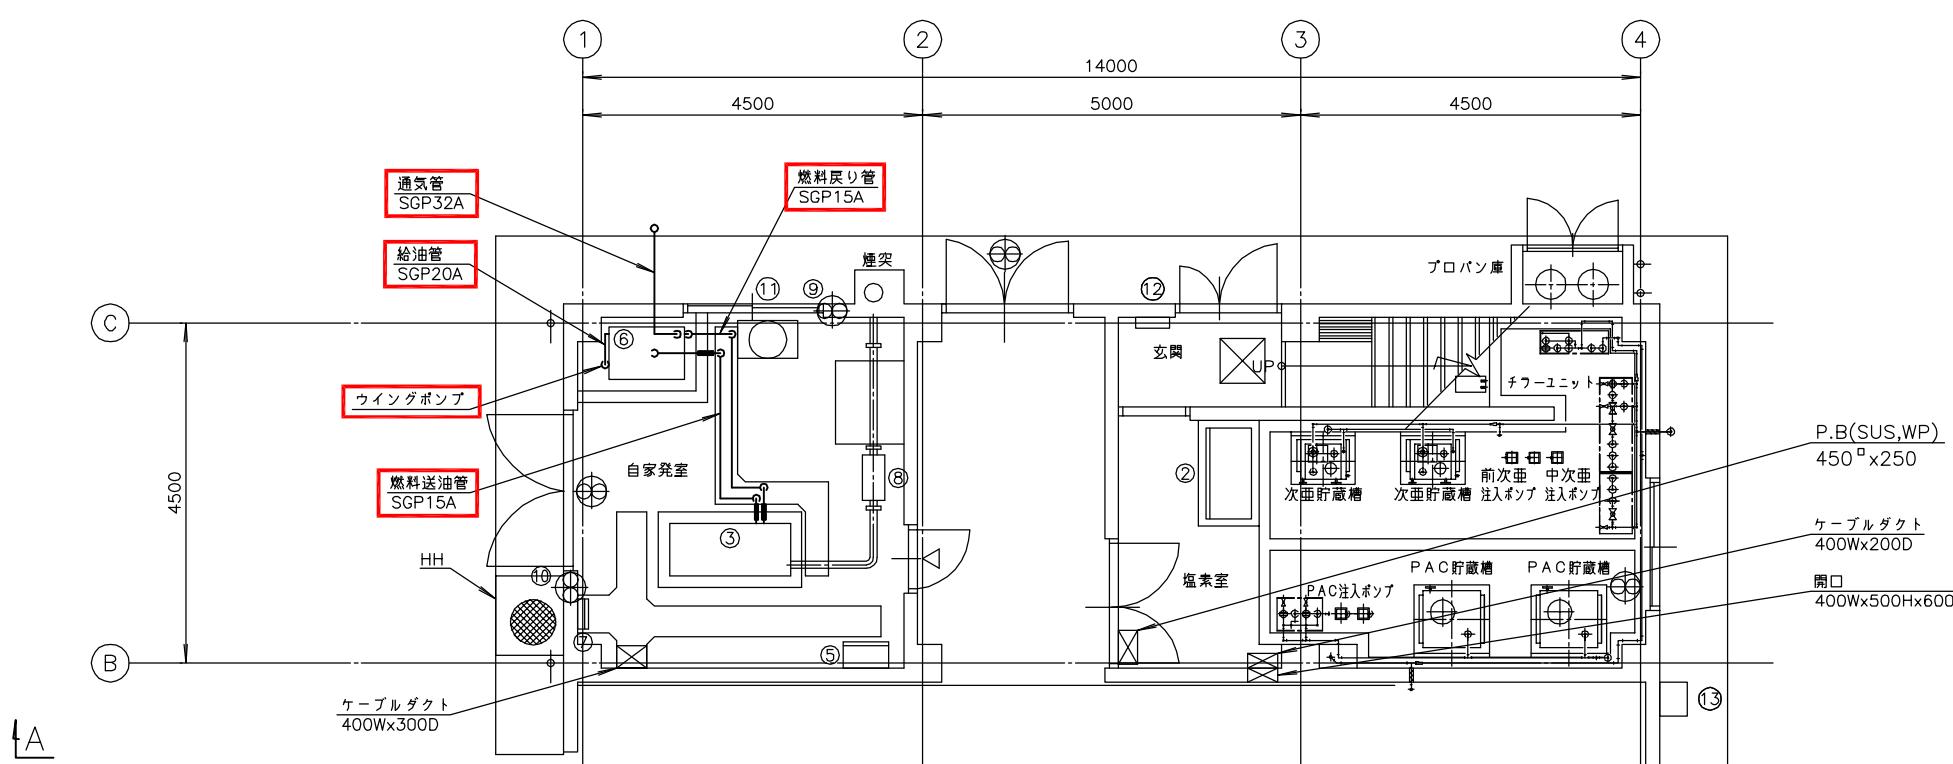

番号	名称	盤記号	備考
①	葉注盤		既設
②	次亜・PAC葉注盤		"
③	発電機 (45kVA)		"
④			
⑤	自家発補機盤	LC-11	既設
⑥	燃料タンク		今回
⑦	接地端子箱		既設
⑧	消音器		"
⑨	吸気ファン		"
⑩	排気ファン		"
⑪	冷却水槽		"
⑫	L-1		"
⑬	排液中和盤		"
(A)	葉注動力盤		今回


管理本館 1階下部配管平面図 S=1/50
(更新後)

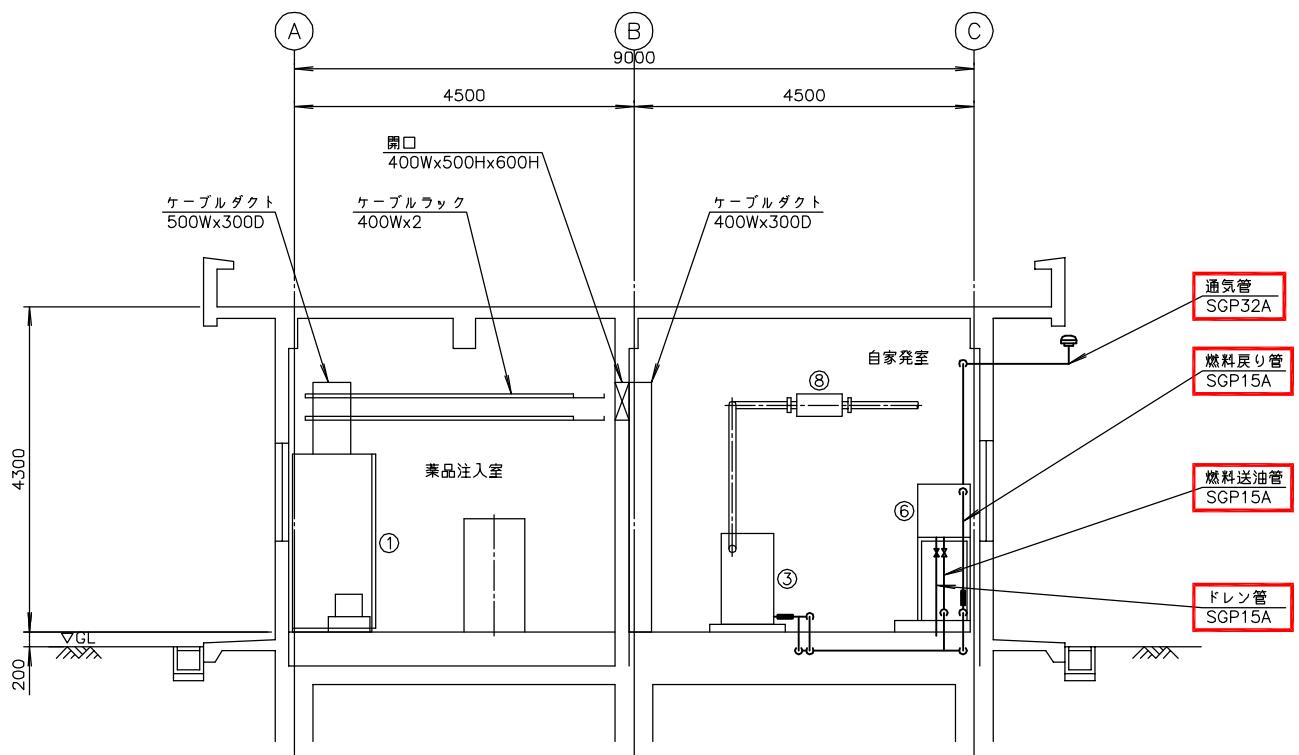

管理本館 B - B 断面図 S=1/50
(更新後)

注記
1. ■印は今回を示す。
2. 特記なきものは既設を示す。

南予水道用水供給事業
図面名
瀬戸浄水場
電気計装設備更新工事
自家発電機室配管図(更新後)
図面番号
E-30
縮尺
1/50
南予水道企業団

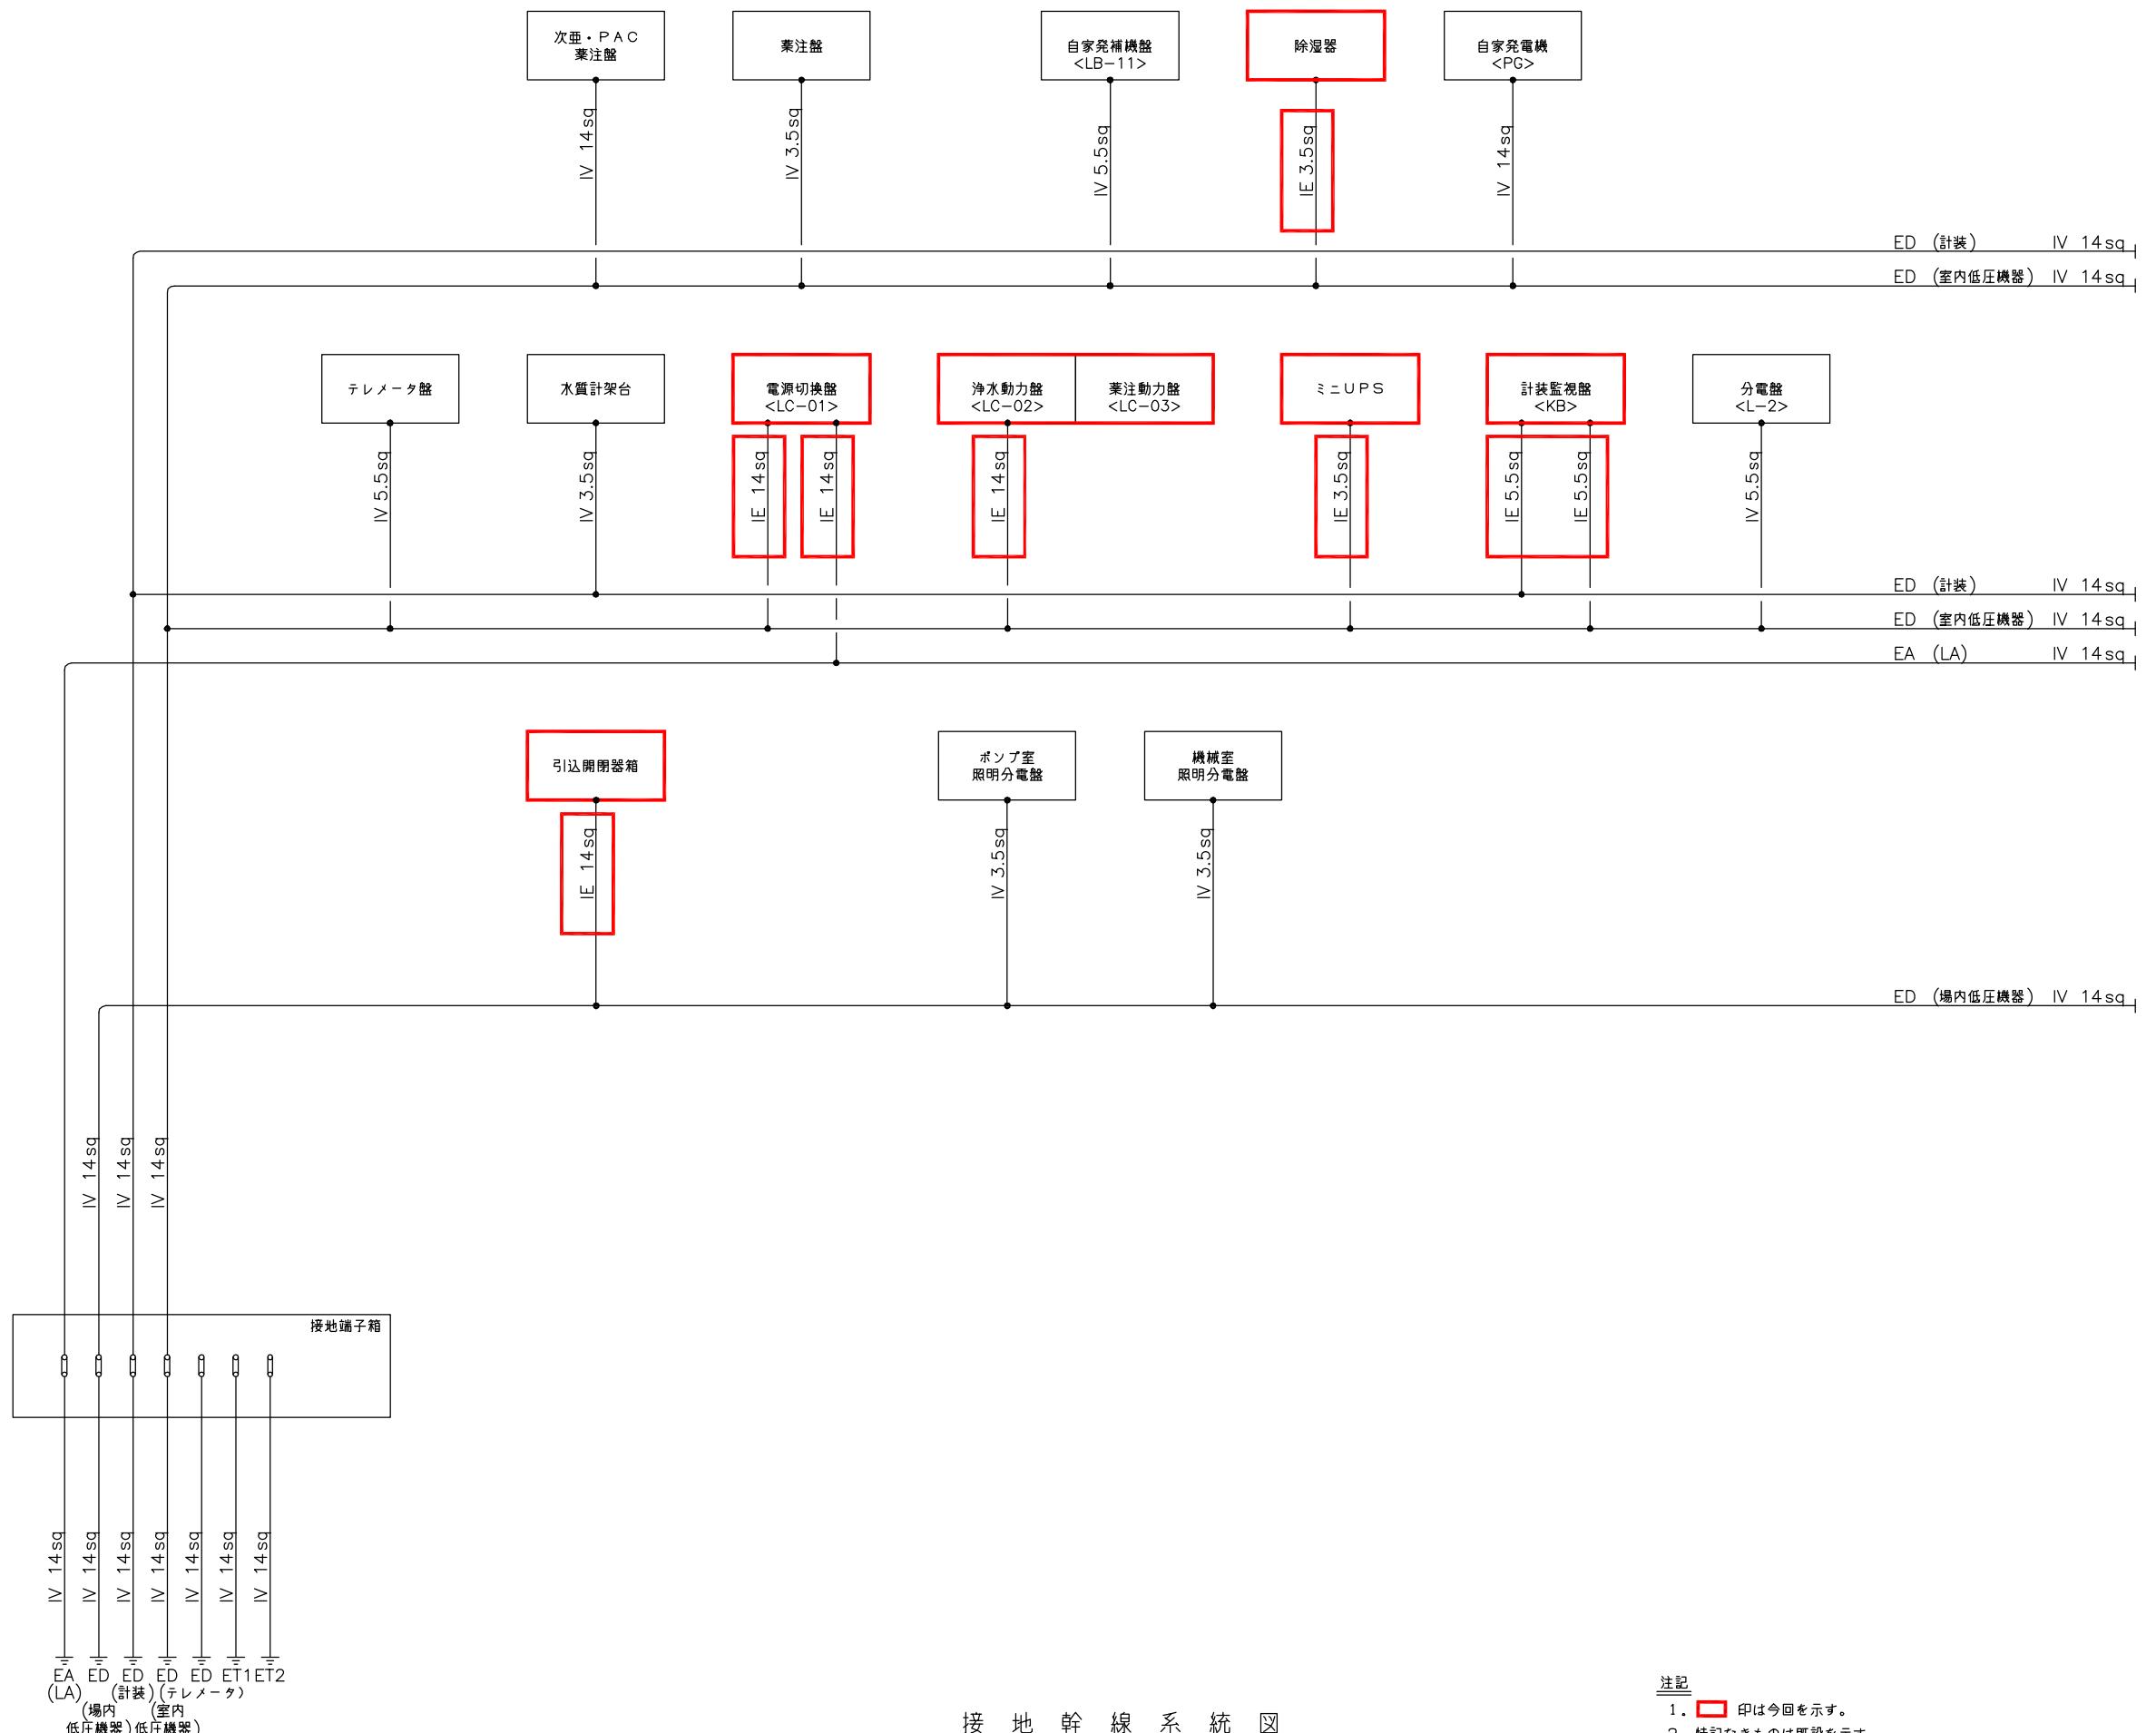


接 地 幹 線 系 統 図

注記

1. 印は今回を示す。

2. 特記なきものは既設を示す。


南予水道用水供給事業			
図面名	瀬戸浄水場 電気計装設備更新工事 接地幹線系統図(更新後)		
図面番号	E-31	縮尺	NONE

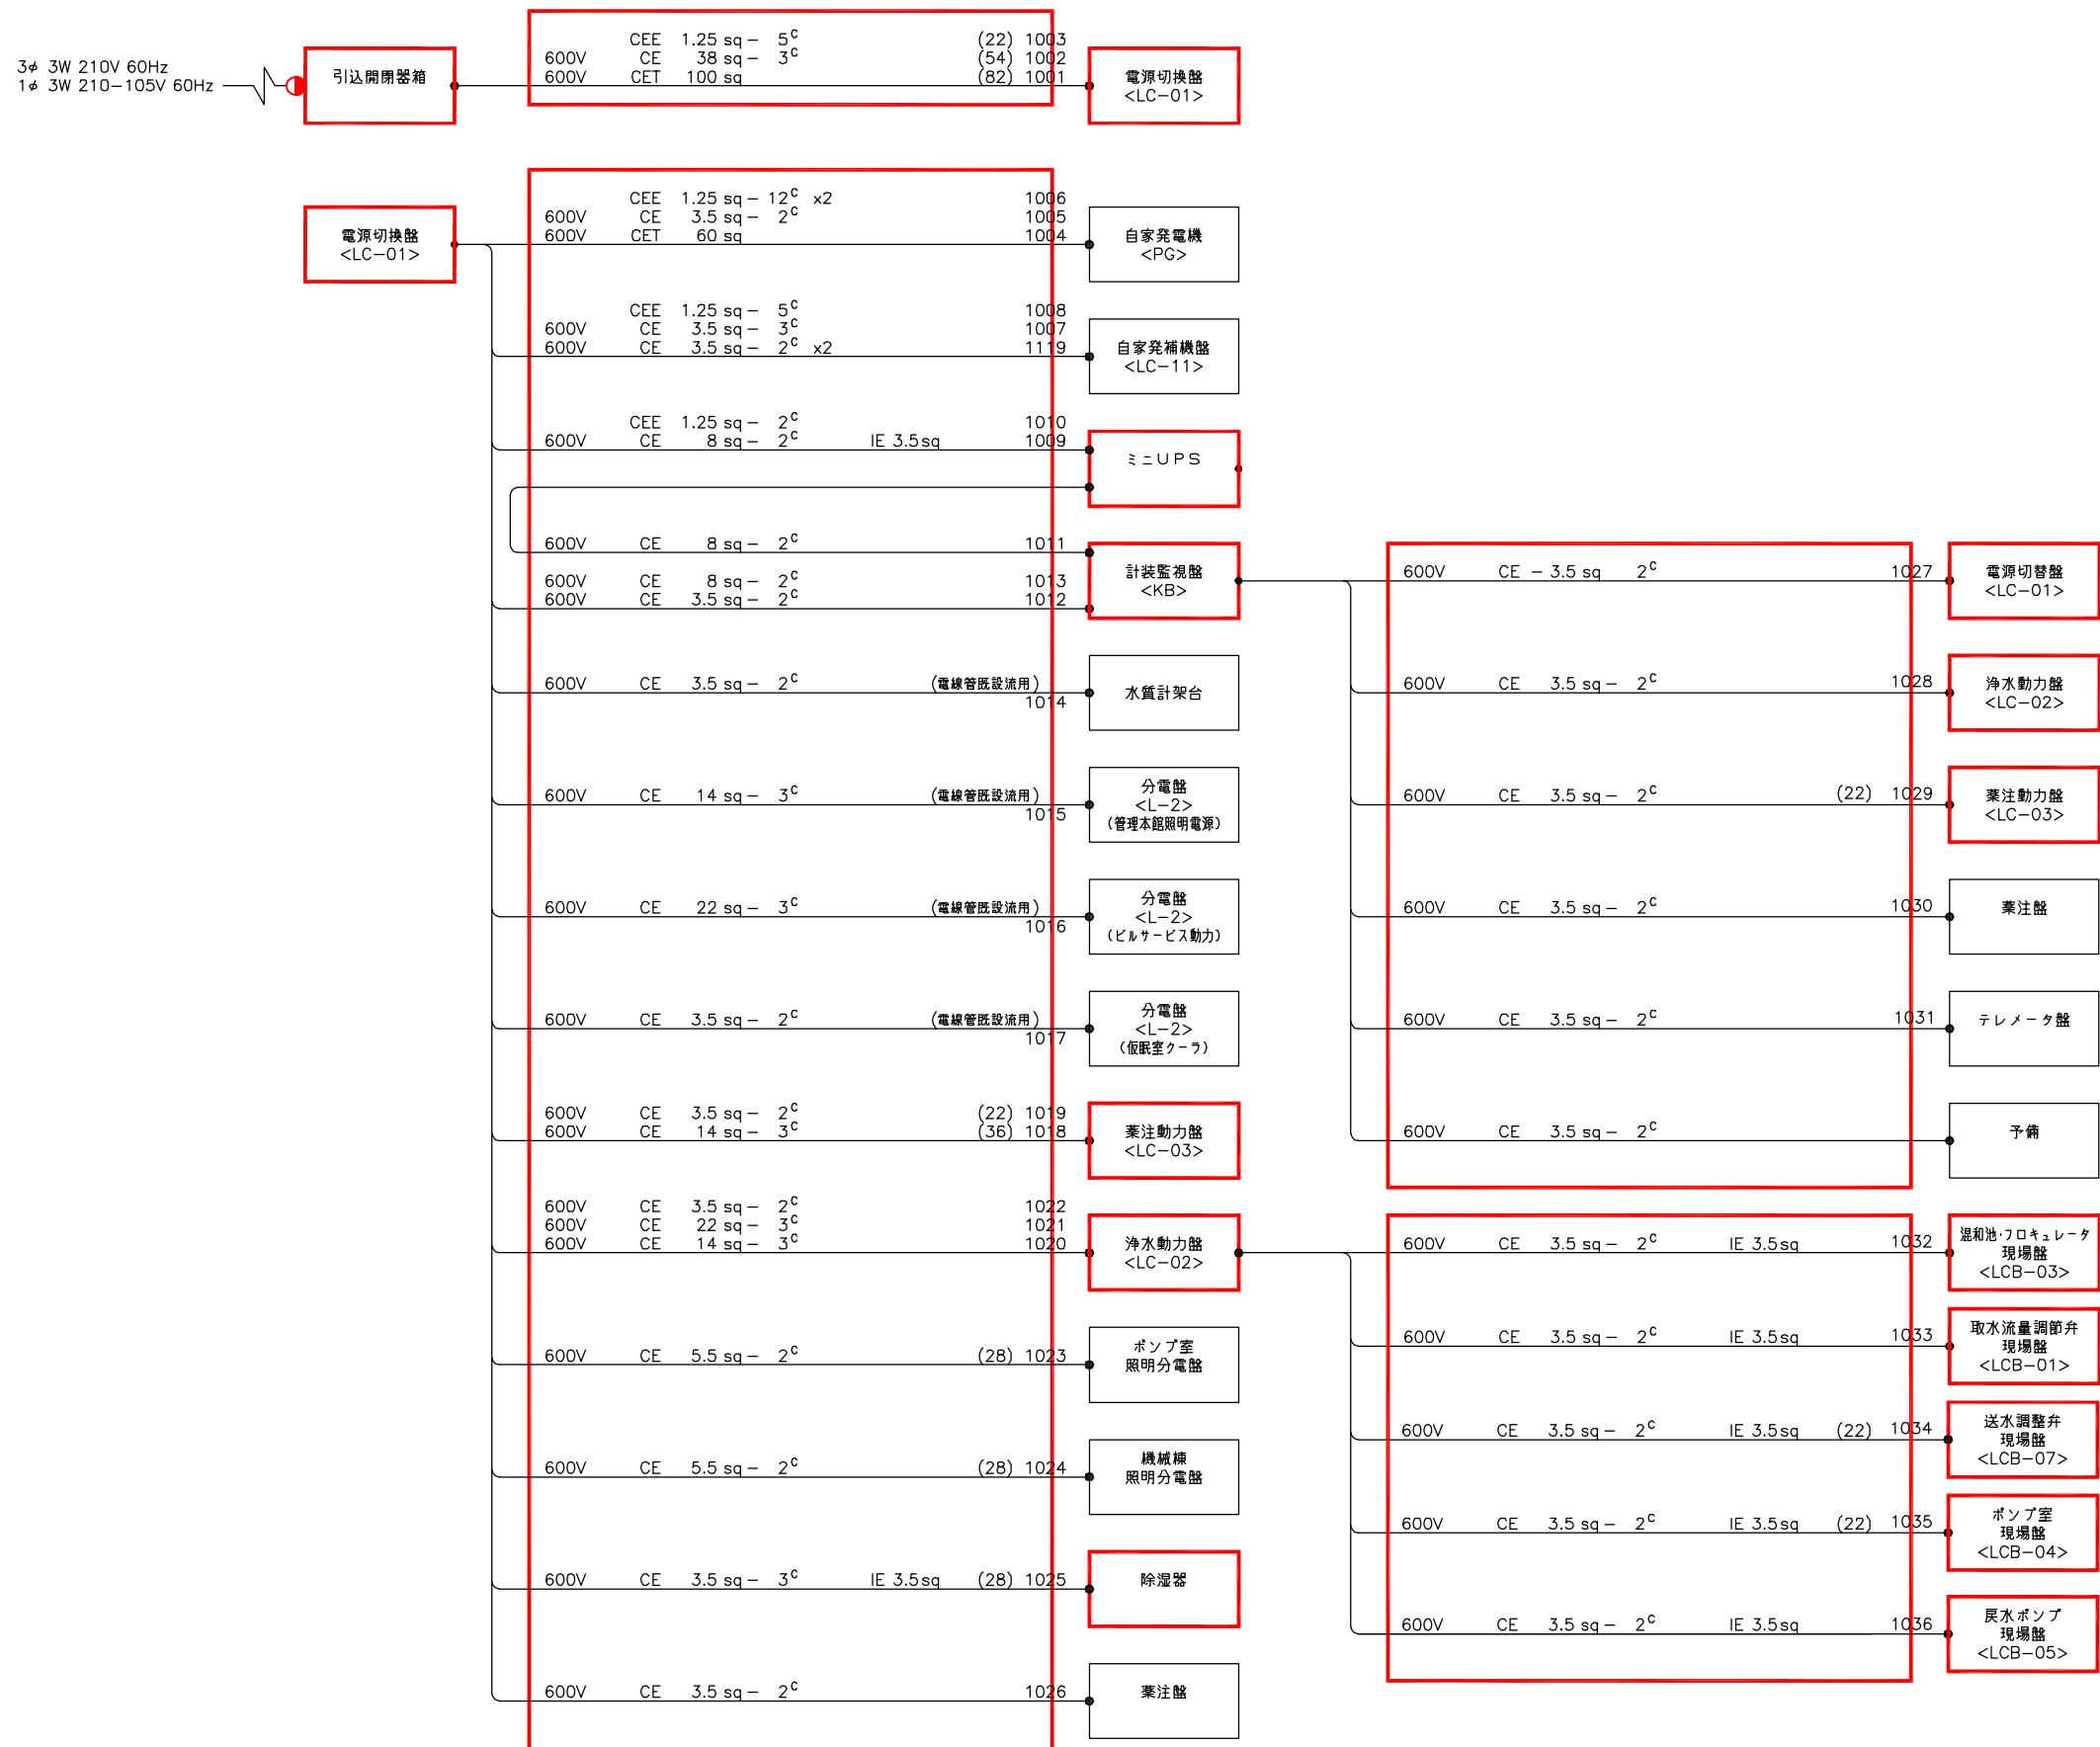


配線系統図 (1)
(更新後)

注記
1. ■ 印は今回を示す。
2. 特記なきものは既設を示す。

南予水道用水供給事業			
図面名	瀬戸浄水場 電気計装設備更新工事 配線系統図1(更新後)		
図面番号	E-32	縮尺	NONE
南予水道企業団			

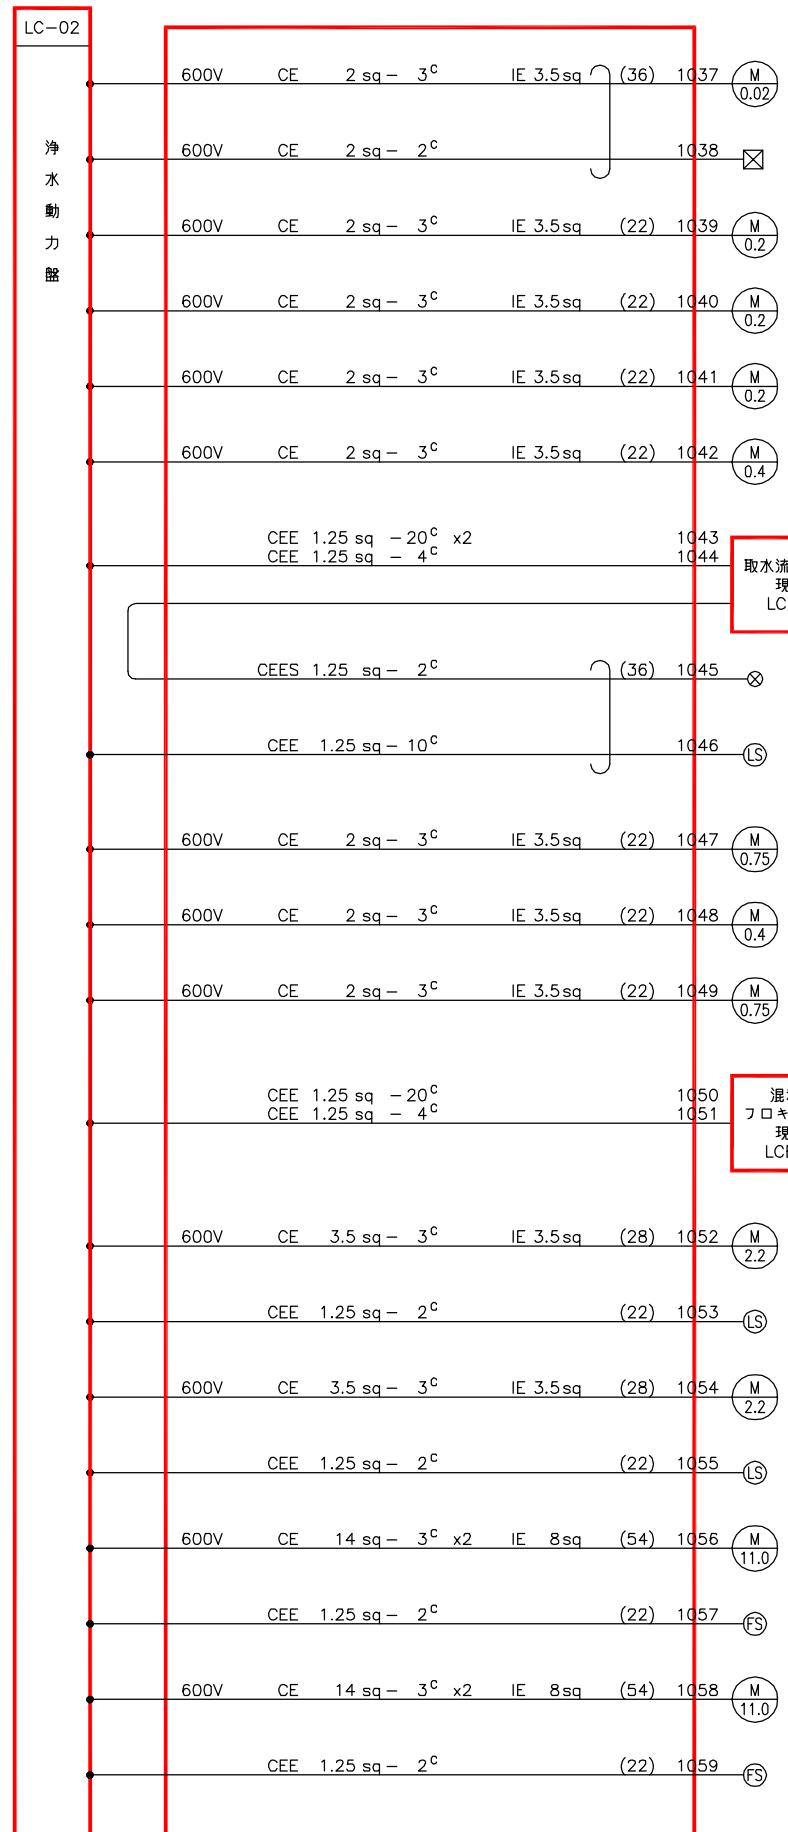

取水流量調節弁
同上変換器
原水サンプリングポンプ
NO.1 活性炭混和池攪拌機
NO.2 活性炭混和池攪拌機
急速攪拌機
取水流量調節弁
現場盤 LCB-01
取水流量調節弁開度計
取水流量調節弁
リミットスイッチ
第1輪 フロキュレータ
第2輪 フロキュレータ
沈殿水サンプリングポンプ
混合池・
フロキュレータ
現場盤
LCB-03
1号
給水ポンプ
2号
給水ポンプ
NO.1
表洗ポンプ
NO.1
表洗ポンプ
フロースイッチ
NO.2
表洗ポンプ
NO.2
表洗ポンプ
フロースイッチ

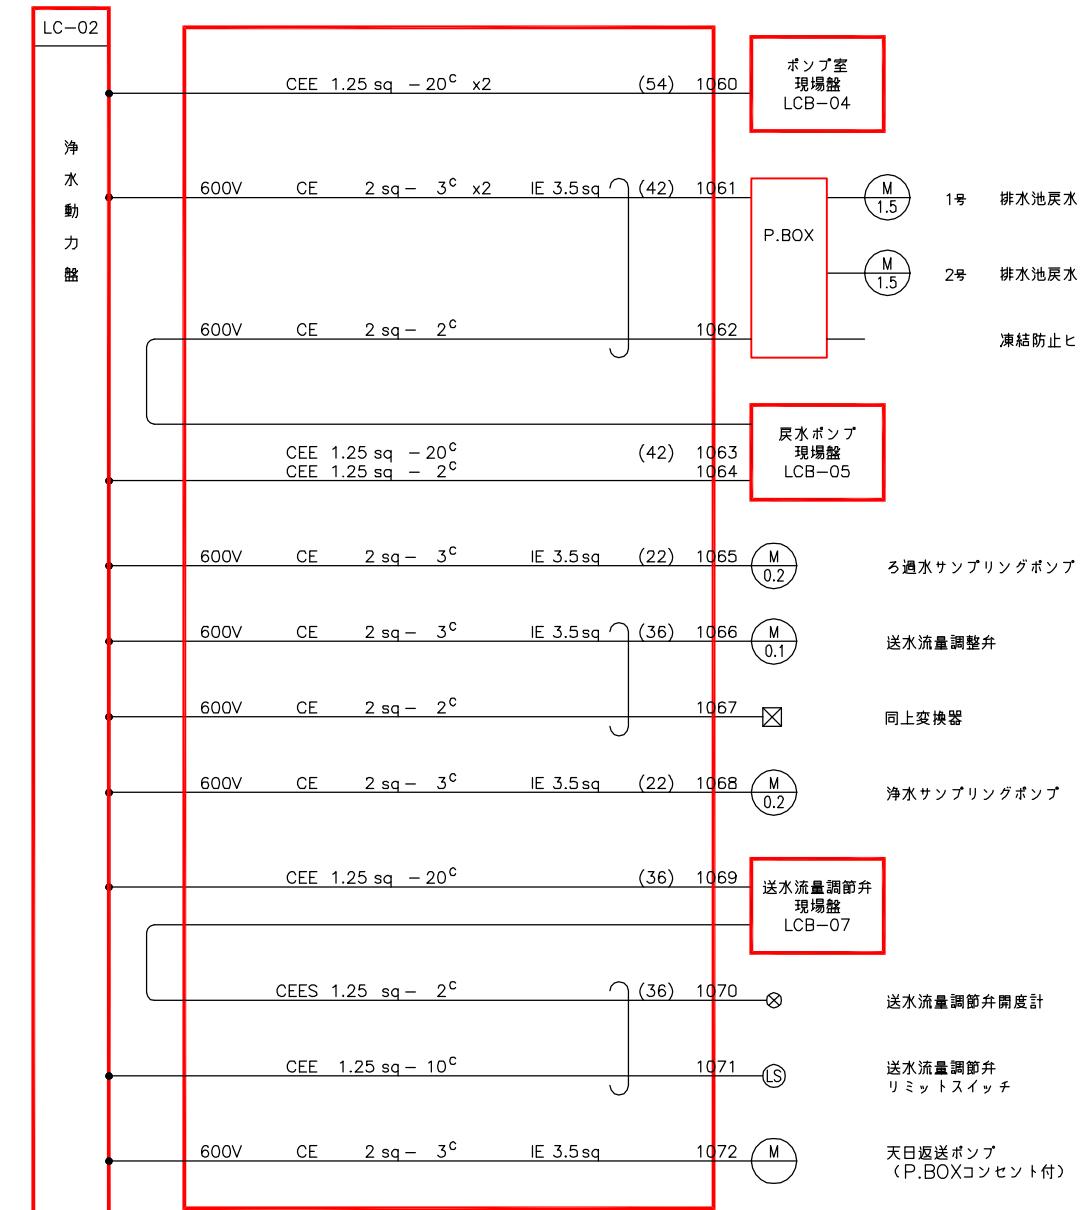

取水流量調節弁
現場盤 LCB-04
P.BOX
1号 排水池戻水ポンプ
2号 排水池戻水ポンプ
凍結防止ヒータ
収水サンプリングポンプ
送水流量調整弁
同上変換器
浄水サンプリングポンプ
送水流量調節弁
現場盤 LCB-05
送水流量調節弁開度計
送水流量調節弁
リミットスイッチ
送水流量調節弁
天日返送ポンプ
(P.BOXコンセント付)

配線系統図 (2)
(更新後)

注記
1. ■ 印は今回を示す。
2. 特記なきものは既設を示す。

南予水道用水供給事業		
図面名	瀬戸浄水場 電気計装設備更新工事 配線系統図2(更新後)	
図面番号	E-33	縮尺 NONE
南予水道企業団		




配線系統図 (3) (更新後)

注記

1. □印は今回を示す。
2. 特記なきものは既設を示す。

南予水道用水供給事業			
図面名	瀬戸浄水場 電気計装設備更新工事 配線系統図3(更新後)		
図面番号	E-34	縮尺	NONE
南予水道企業団			

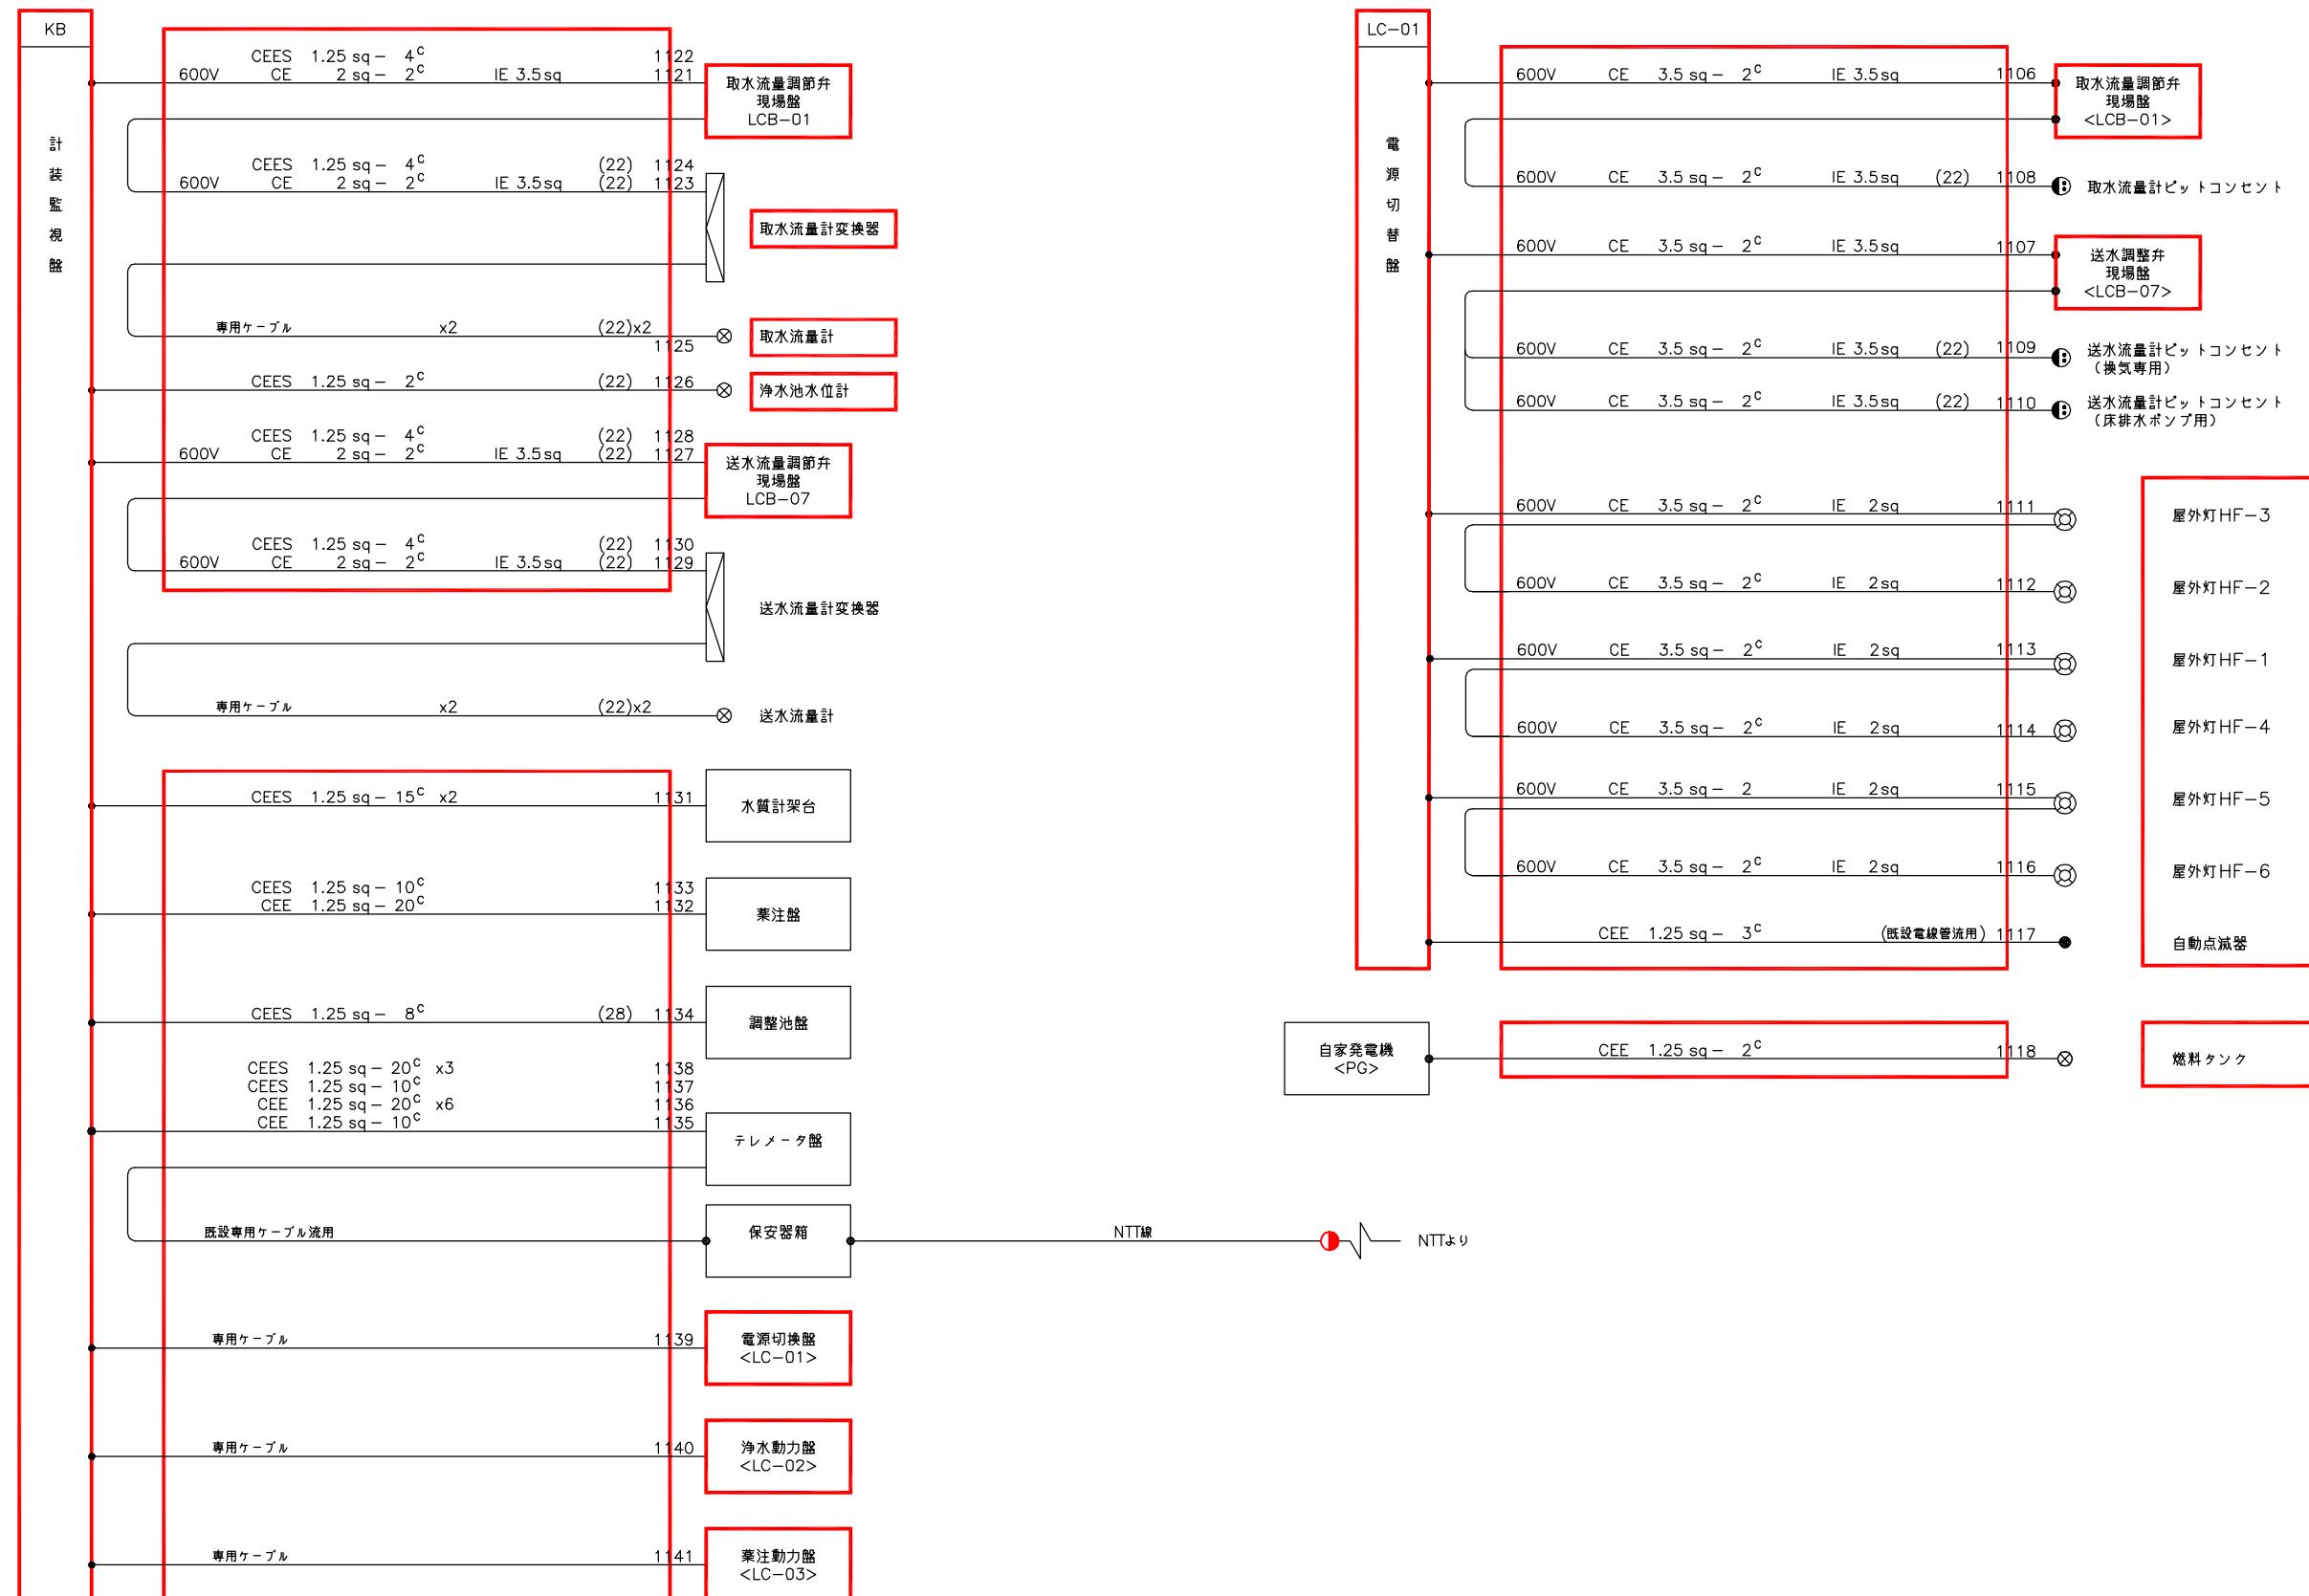


配線系統図 (4)
(更新後)

注記


- 印は今回を示す。
- 特記なきものは既設を示す。

南予水道用水供給事業			
図面名	瀬戸浄水場 電気計装設備更新工事 配線系統図4(更新後)		
図面番号	E-35	縮尺	NONE
南予水道企業団			

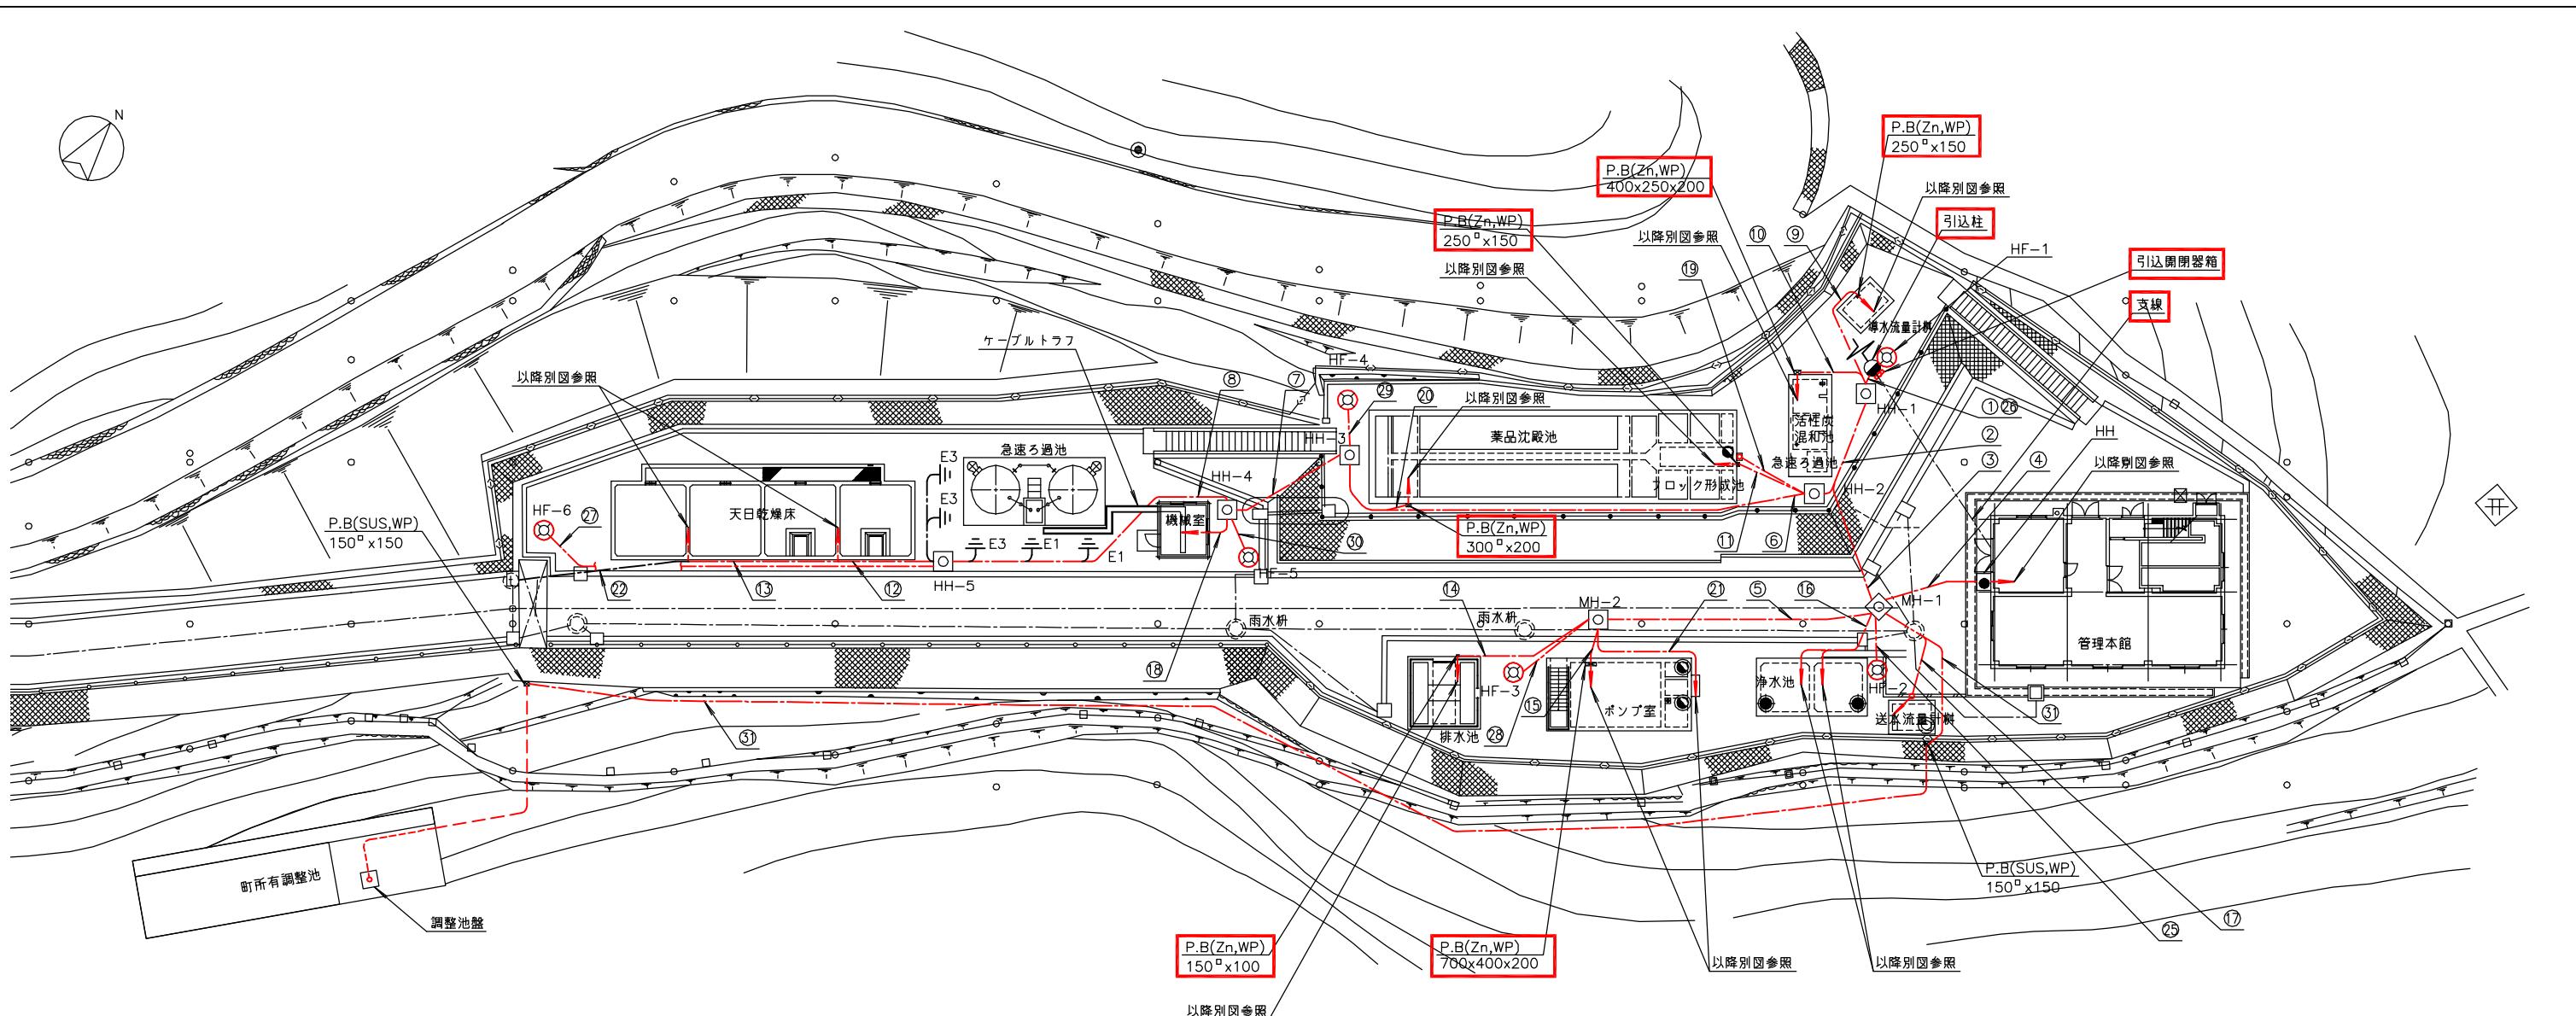

瀬戸浄水場全体平面図 S=1/200

(撤去)

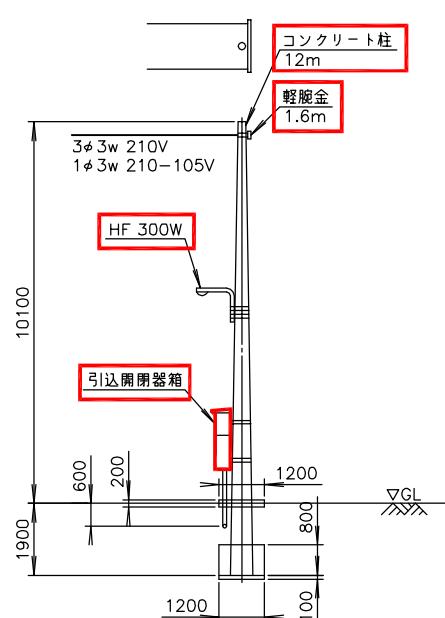

引込装柱図 S=1/100
(撤去)


番号	配管種類	サイズ及び本数
①	PEライニング鋼管	70φ, 36φ, 28φ x 2
②	波付硬質ポリエチレン管	80φ, 50φ
③	硬質塩化ビニル管	80φ
④	波付硬質ポリエチレン管	150φ, 100φ, 50φ
⑤	硬質塩化ビニル管	50φ
⑥	波付硬質ポリエチレン管	200φ, 150φ, 50φ
⑦	波付硬質ポリエチレン管	80φ x 2
⑧	硬質塩化ビニル管	50φ
⑨	波付硬質ポリエチレン管	65φ, 50φ
⑩	硬質塩化ビニル管	50φ
⑪	PEライニング鋼管	36φ x 4, 22φ x 2
⑫	PEライニング鋼管	54φ x 2
⑬	PEライニング鋼管	54φ, 42φ
⑭	PEライニング鋼管	36φ x 2, 22φ
⑮	PEライニング鋼管	36φ, 22φ
⑯	PEライニング鋼管	22φ x 2
⑰	PEライニング鋼管	36φ x 4, 28φ, 22φ
⑱	PEライニング鋼管	36φ
⑲	PEライニング鋼管	36φ
⑳	PEライニング鋼管	42φ, 36φ
㉑	PEライニング鋼管	36φ, 22φ
㉒	PEライニング鋼管	22φ
㉓		
㉔		
㉕	PEライニング鋼管	36φ
㉖	PEライニング鋼管	36φ
㉗	PEライニング鋼管	28φ
㉘	PEライニング鋼管	28φ
㉙	PEライニング鋼管	36φ
㉚	PEライニング鋼管	28φ
㉛	波付硬質ポリエチレン管	30φ

番号	配管種類	サイズ及び本数
㉕	PEライニング鋼管	54φ, 36φ, 22φ
㉖	PEライニング鋼管	54φ x 2
㉗	PEライニング鋼管	22φ x 2
㉘	PEライニング鋼管	36φ x 4, 28φ, 22φ
㉙	PEライニング鋼管	36φ
㉚	PEライニング鋼管	42φ, 36φ
㉛	PEライニング鋼管	36φ, 22φ
㉜	PEライニング鋼管	22φ
㉝		
㉞	PEライニング鋼管	36φ
㉟	PEライニング鋼管	36φ
㉟	PEライニング鋼管	28φ
㉟	PEライニング鋼管	28φ
㉟	PEライニング鋼管	36φ
㉟	PEライニング鋼管	28φ
㉟	波付硬質ポリエチレン管	30φ


注記

- 印は撤去を示す。
- 特記なきものは既設を示す。

南予水道用水供給事業		
図面名	瀬戸浄水場 電気計装設備更新工事 全体配線図(撤去)	
図面番号	E-36	縮尺 1/200
南予水道企業団		

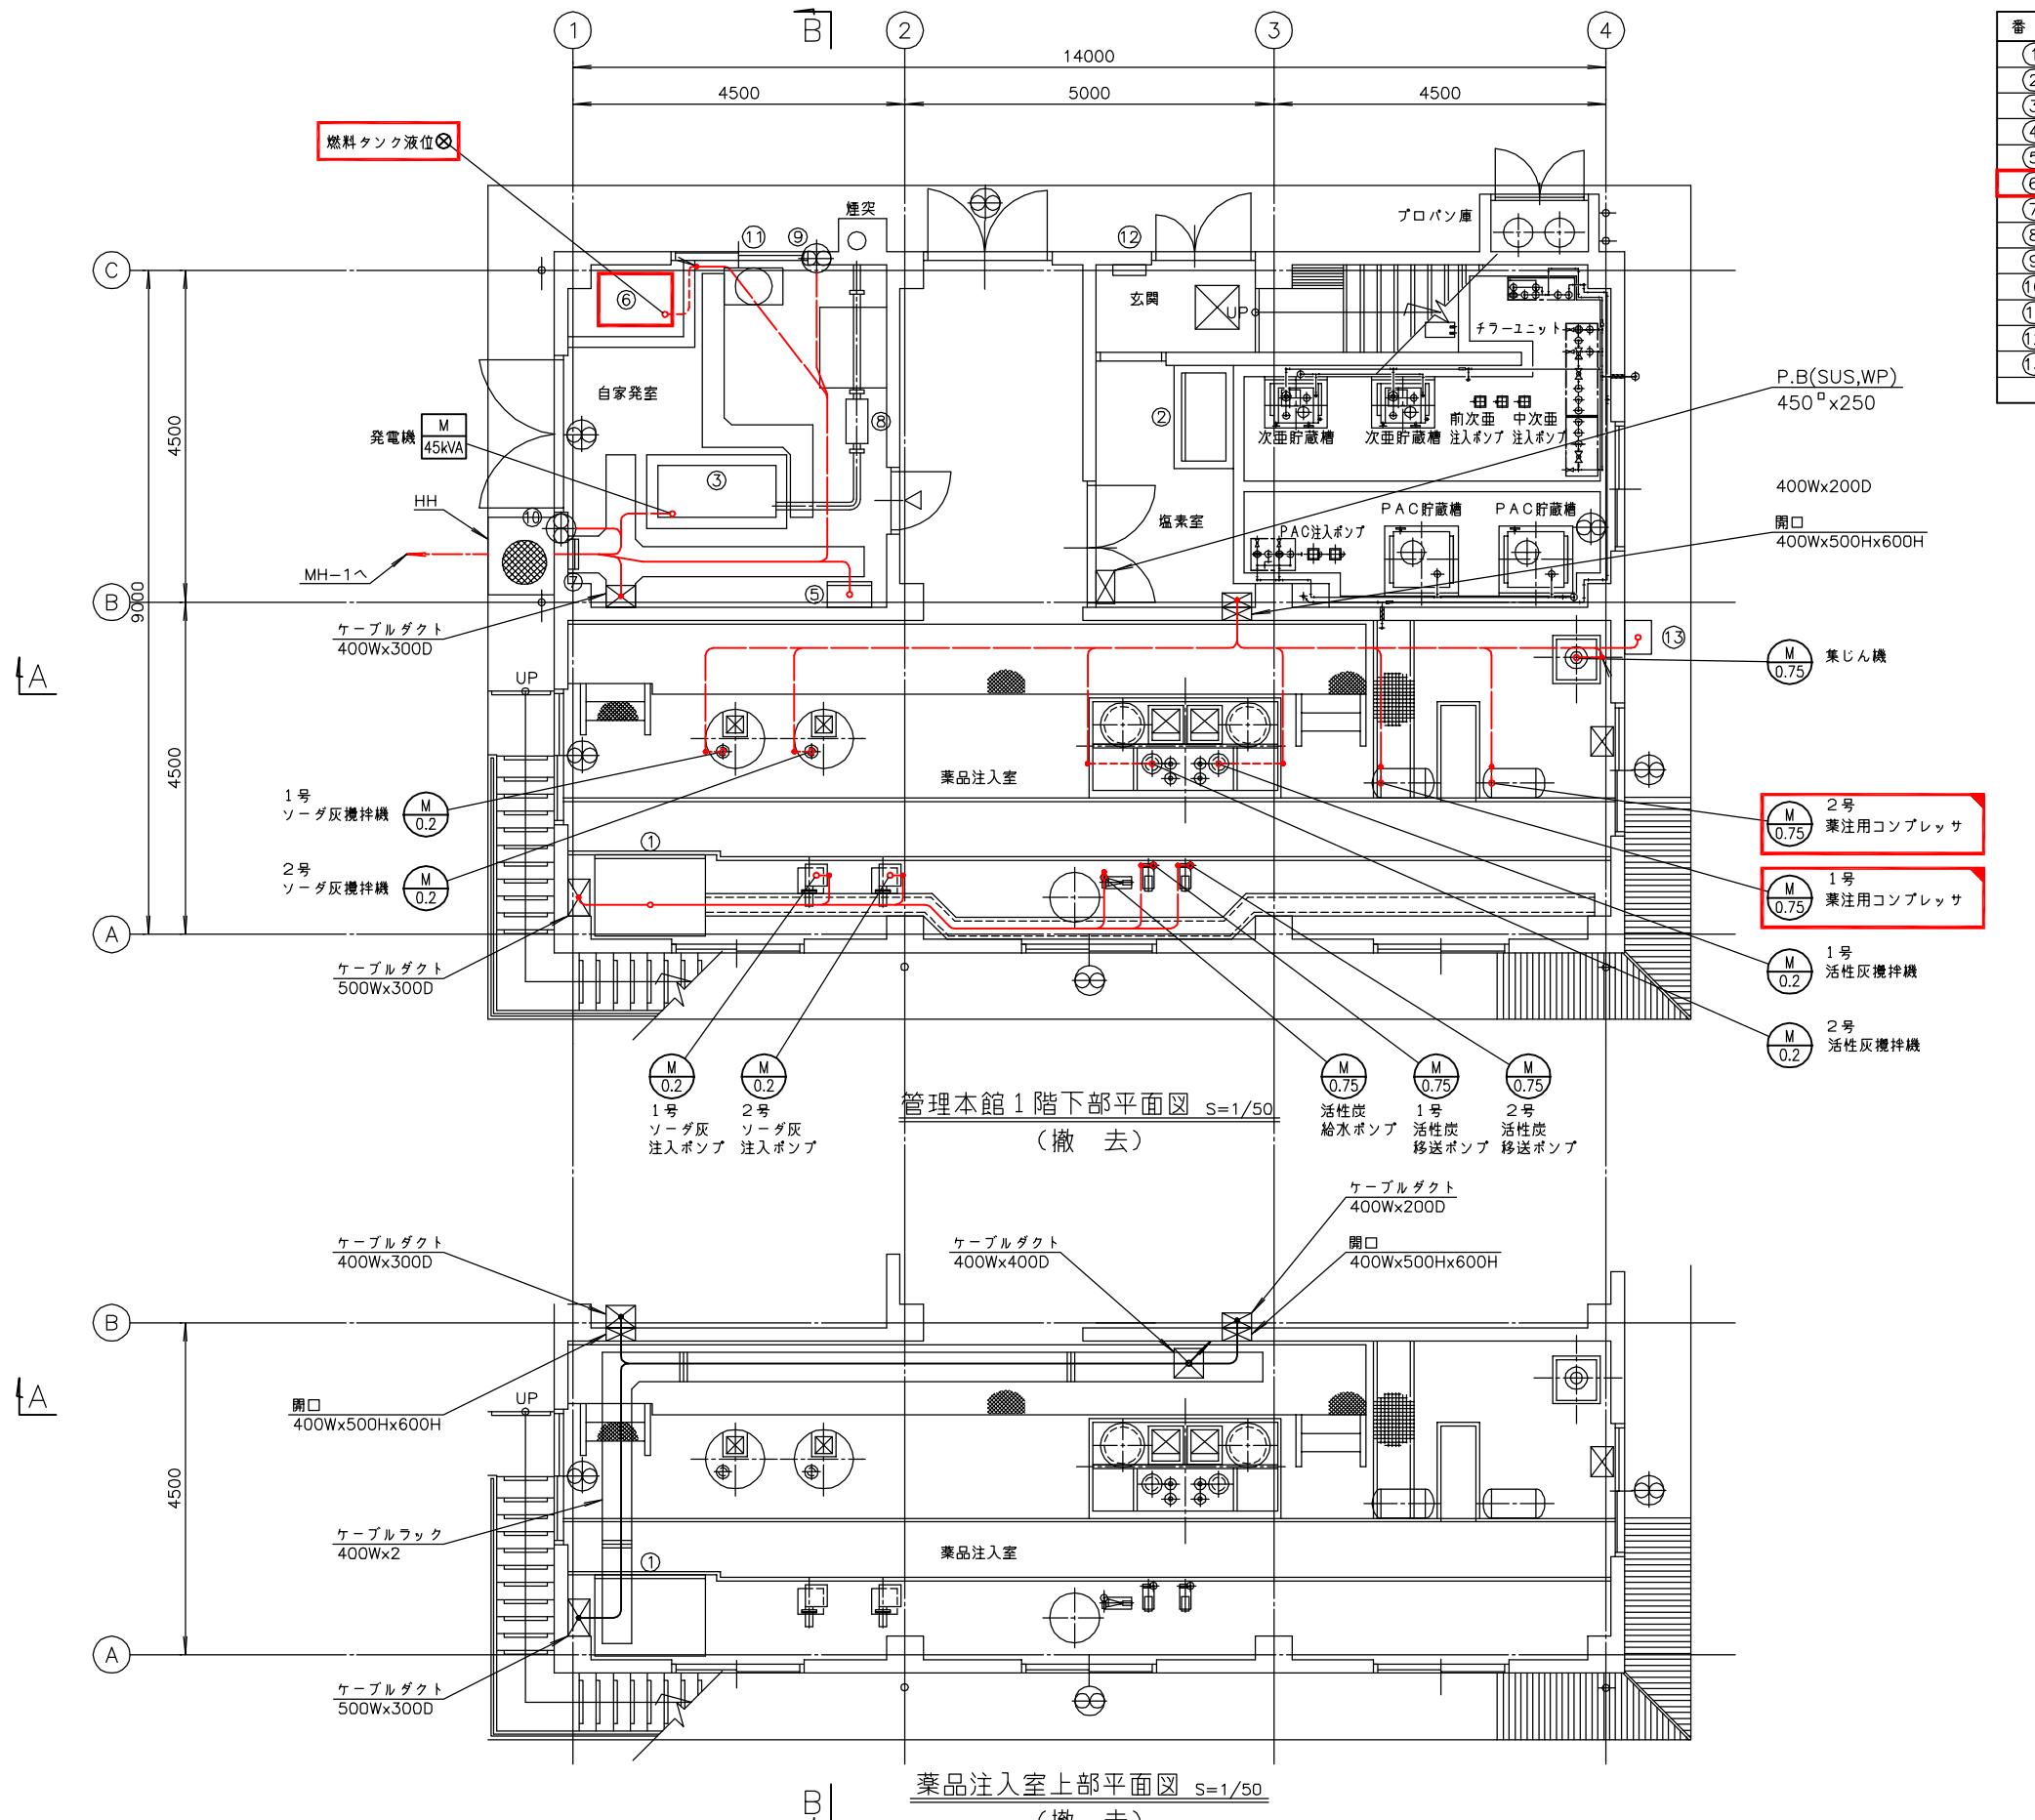


番号	名称	盤記号	備考
①	薬注盤		既設
②	次亜・PAC薬注盤		"
③	発電機 (45kVA)		"
④			"
⑤	自家発電機盤	LC-11	既設
⑥	燃料タンク		撤去
⑦	接地端子箱		既設
⑧	消音器		"
⑨	吸気ファン		"
⑩	排気ファン		"
⑪	冷却水槽		"
⑫	L-1		"
⑬	排液中和盤		"

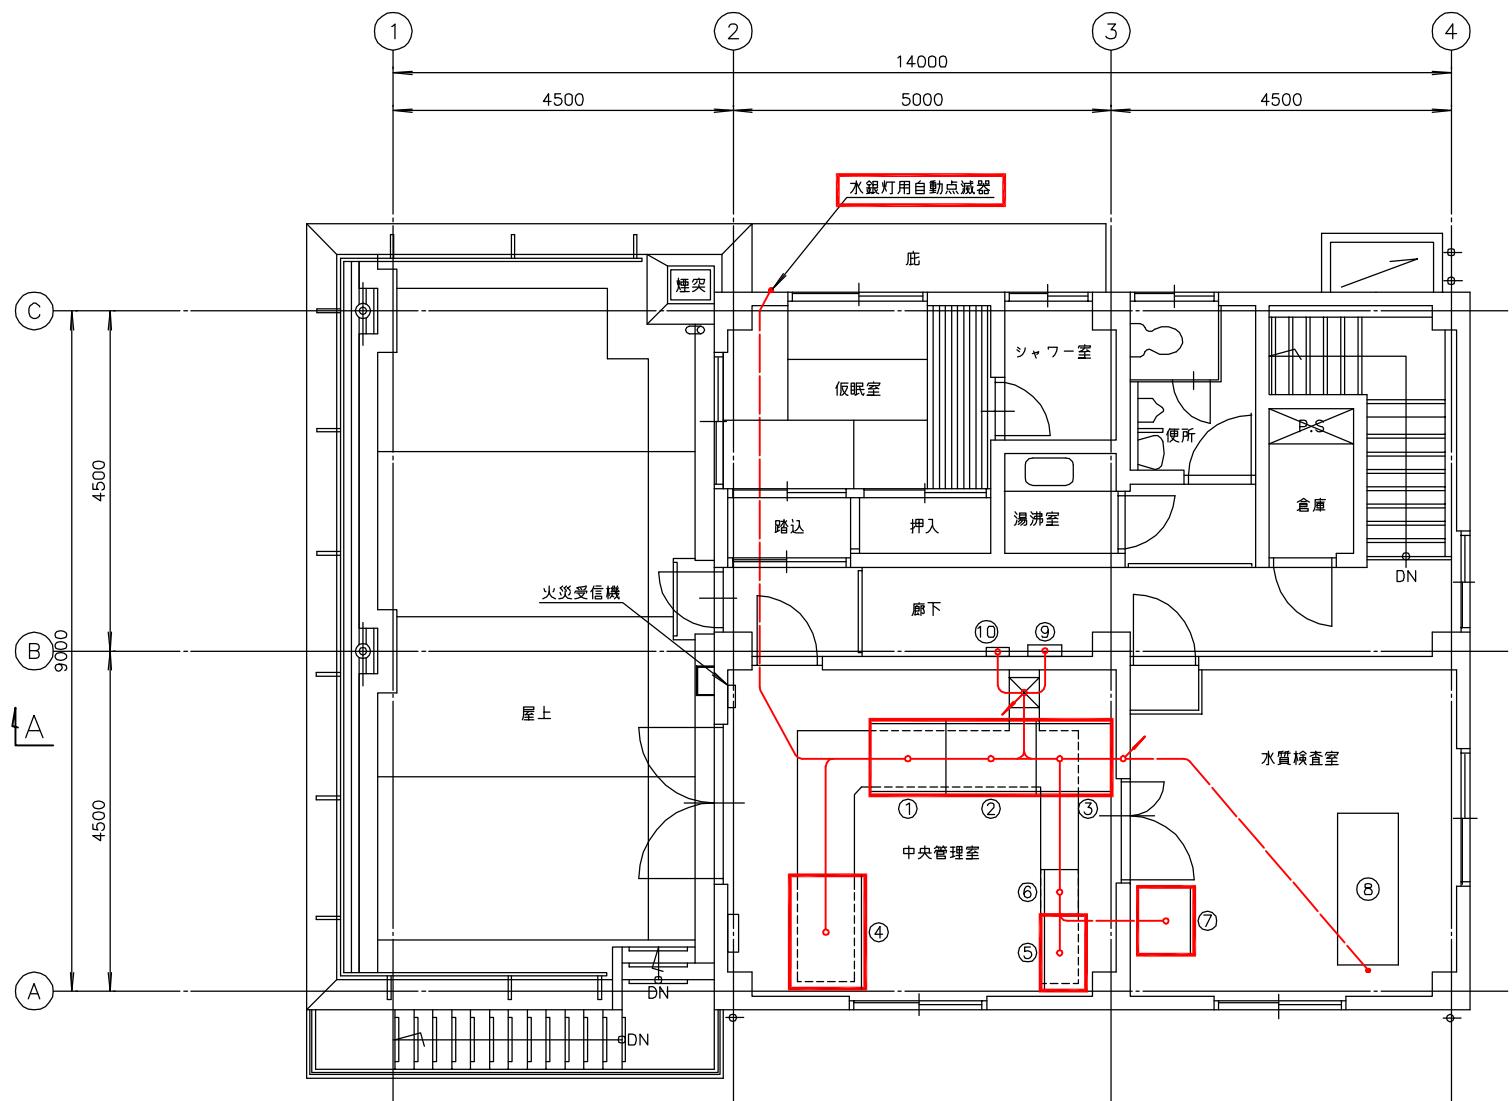

管理本館2階平面図 S=1/50
(撤去)

番号	名称	盤記号	備考
①	電源切換盤	LC-01	撤去
②	浄水動力盤	LC-02	"
③	薬注動力盤	LC-03	"
④	計装監視盤	KB	"
⑤	ろ過池制御盤		"
⑥	テレメータ盤		既設
⑦	制御用直流電源盤	CD	撤去
⑧	水質計架台		既設
⑨	分電盤	L-2	"
⑩	保安器箱		"

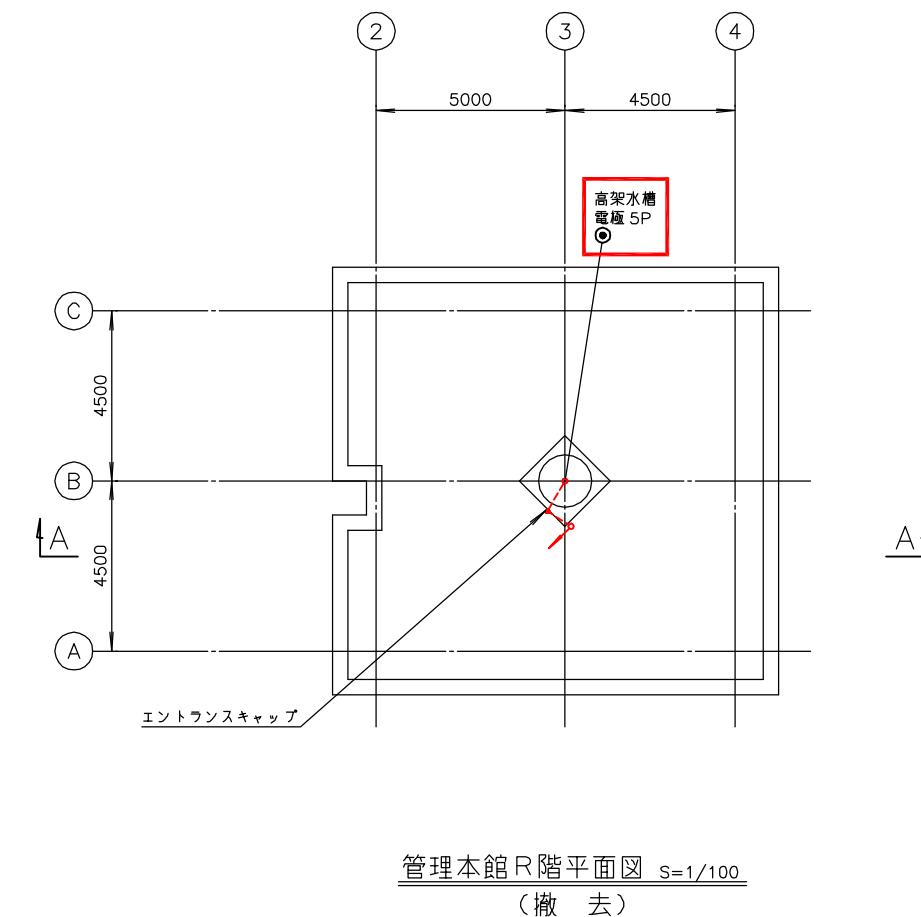


管理本館8階平面図 S=1/100
(撤去)


注記
1. ■ 印は撤去を示す。
2. 特記なきものは既設を示す。

南予水道用水供給事業		
図面名	瀬戸浄水場 電気計装設備更新工事 管理本館2階・8階配線図(撤去)	
図面番号	E-38	縮尺 1/50

南予水道企業団

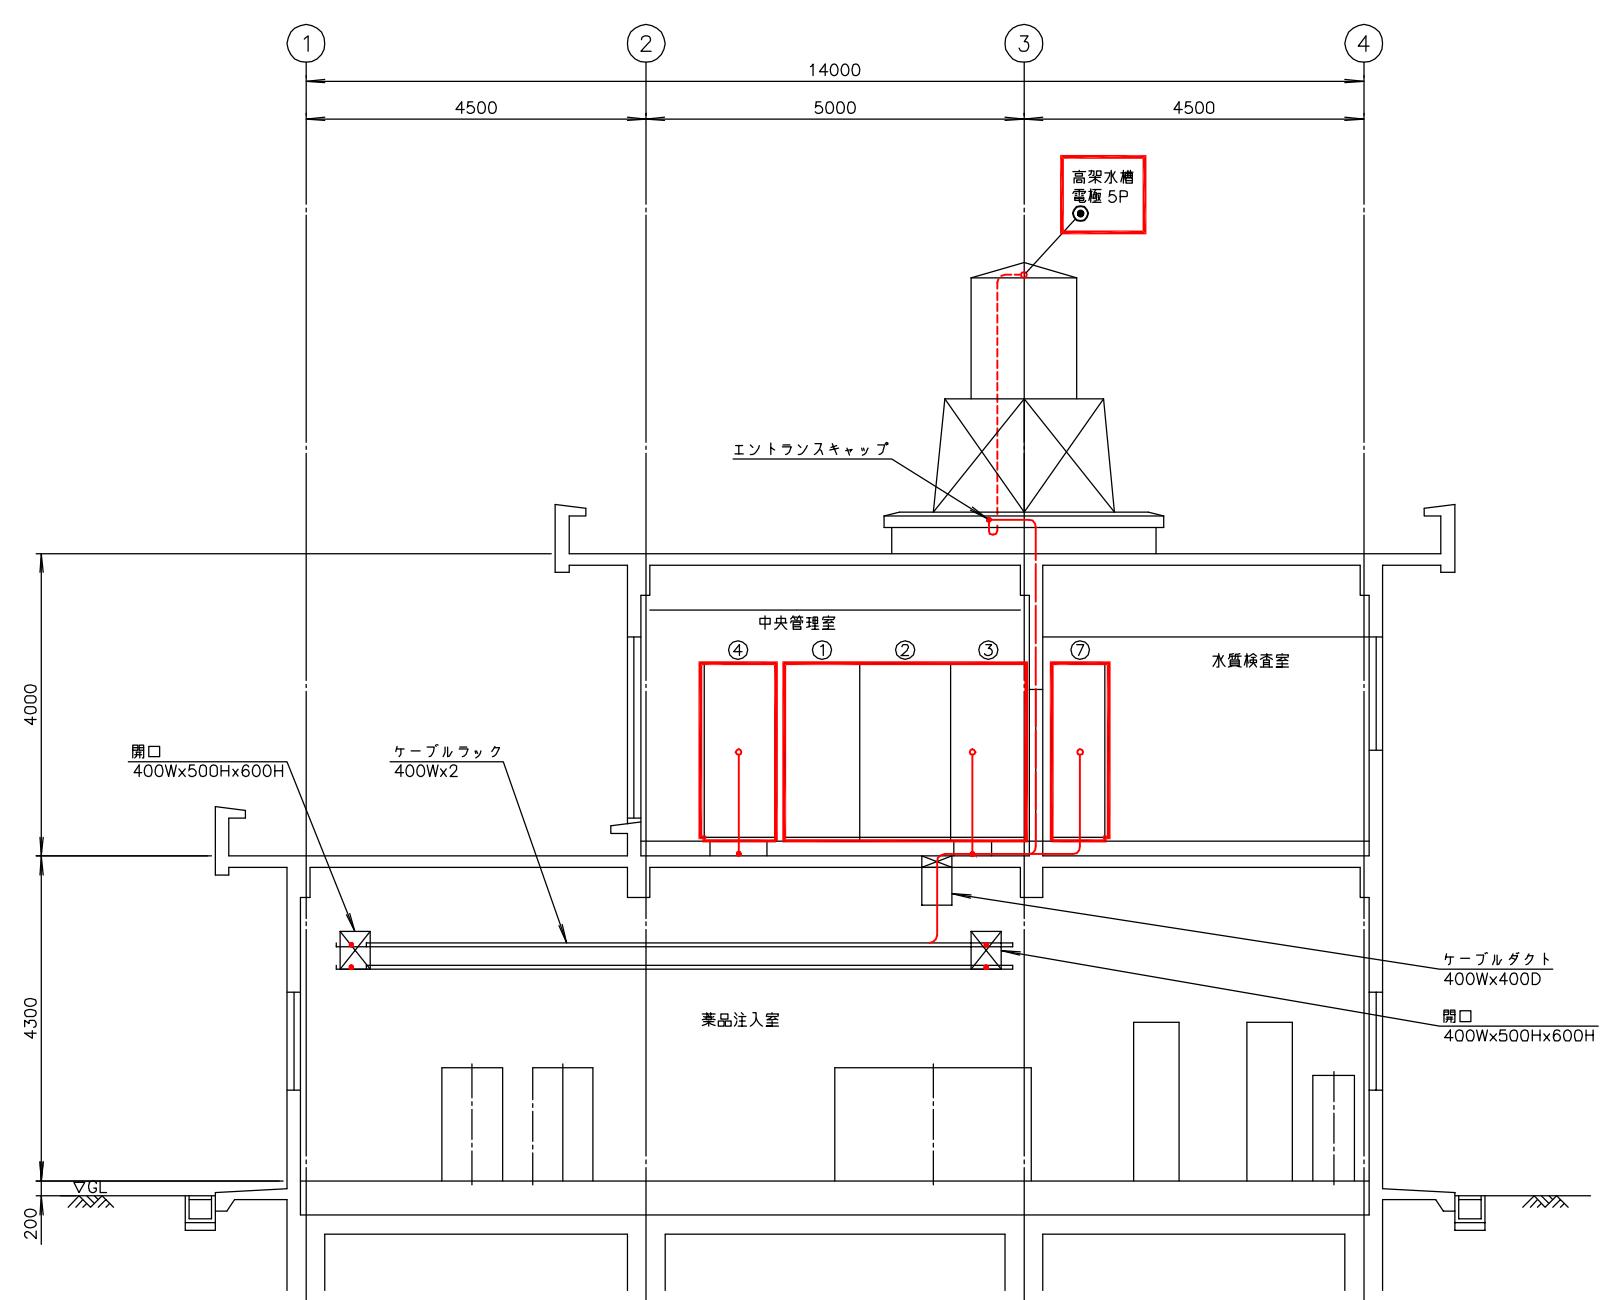


管理本館 A - A 断面図 S=1/50
(撤去)

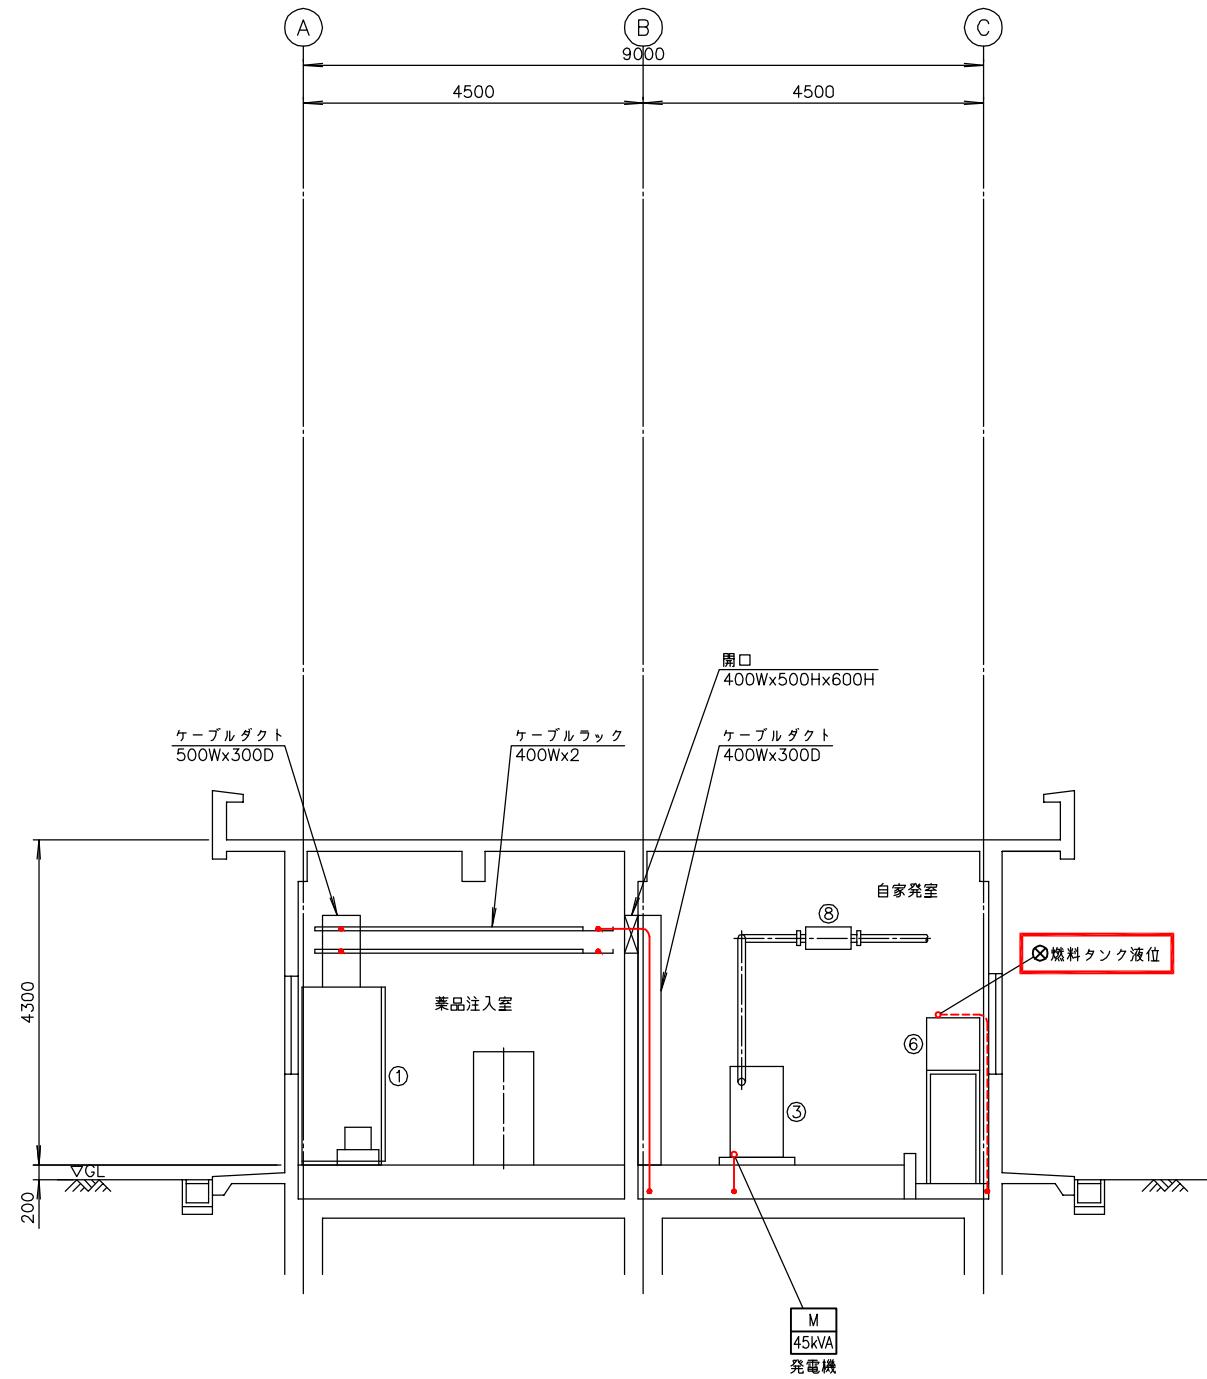

管理本館 B - B 断面図 S=1/50
(撤去)


注記
1. ■ 印は撤去を示す。
2. 特記なきものは既設を示す。

南予水道用水供給事業		
図面名	瀬戸浄水場 電気計装設備更新工事 管理本館断面配線図(撤去)	
図面番号	E-39	縮尺 1/50
南予水道企業団		

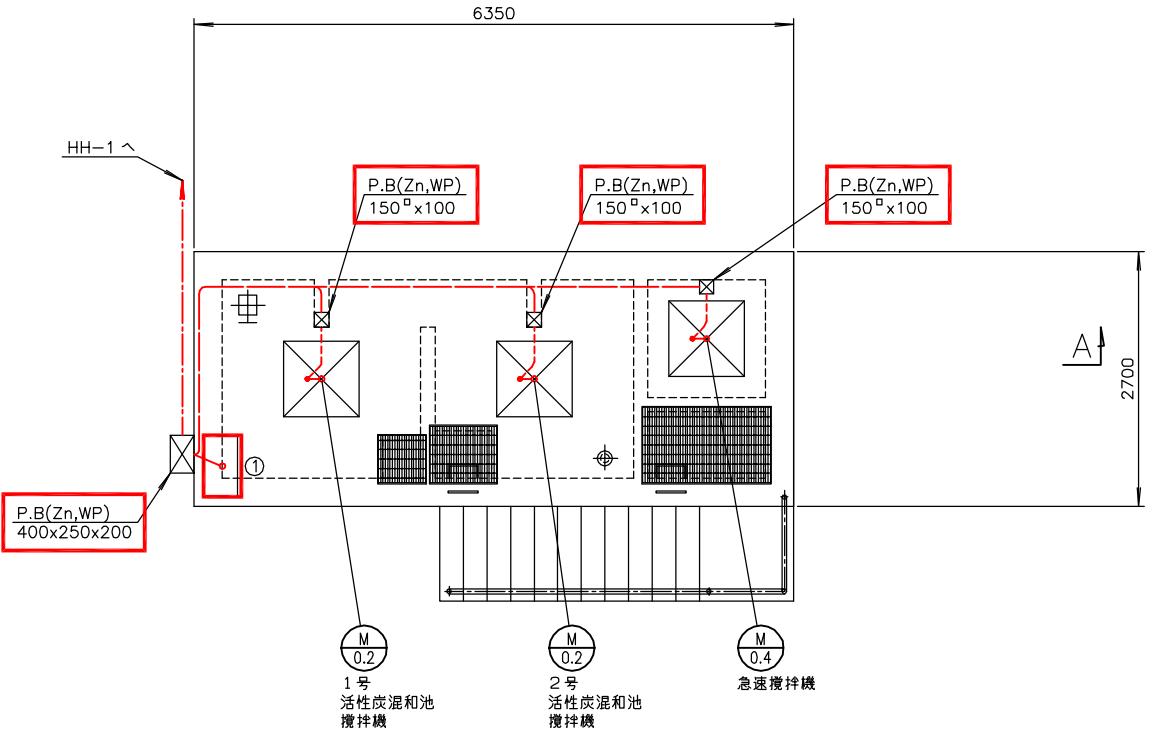


活性炭混和池平面図 S=1/40
(撤去)

番号	名称	盤記号	備考
①	活性炭混和池現場操作盤	LCB-02	撤去

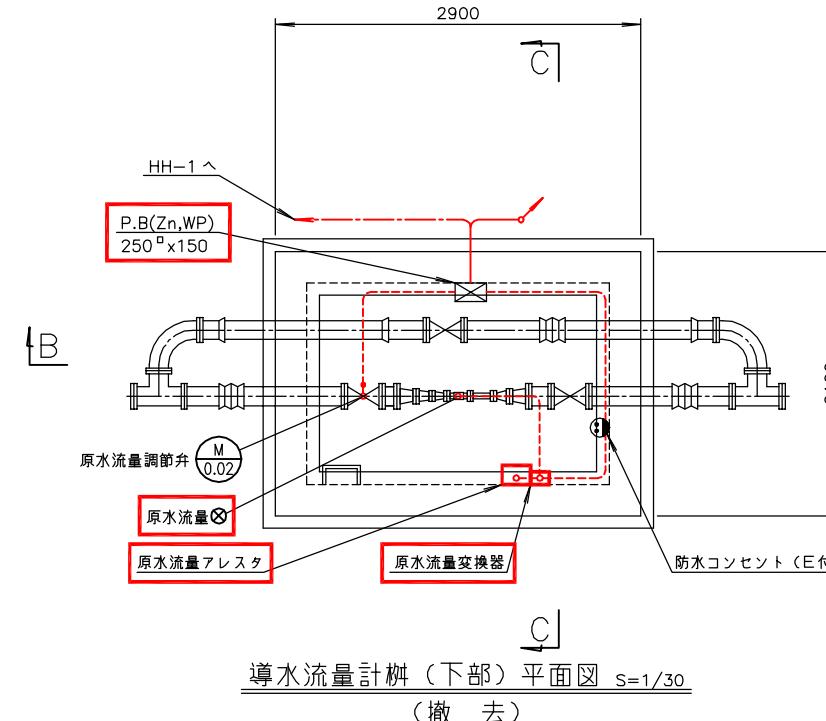


導水流量計 (下部) 平面図 S=1/30
(撤去)

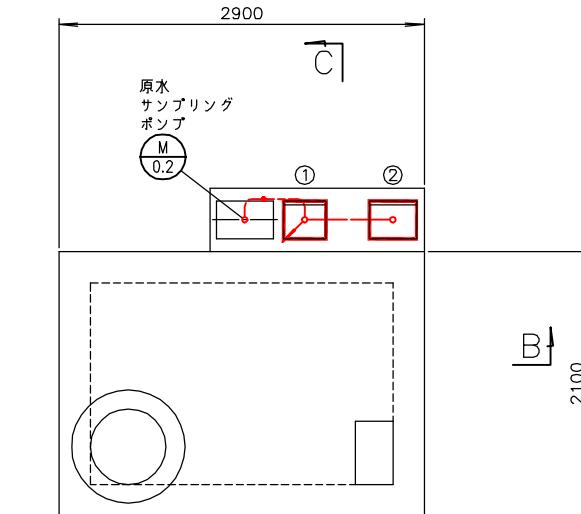


導水流量計 (上部) 平面図 S=1/30
(撤去)


番号	名称	盤記号	備考
①	原水サンプリングポンプ現場操作盤	LCB-06-01	撤去
②	原水流量調節弁現場操作盤	LCB-01	"

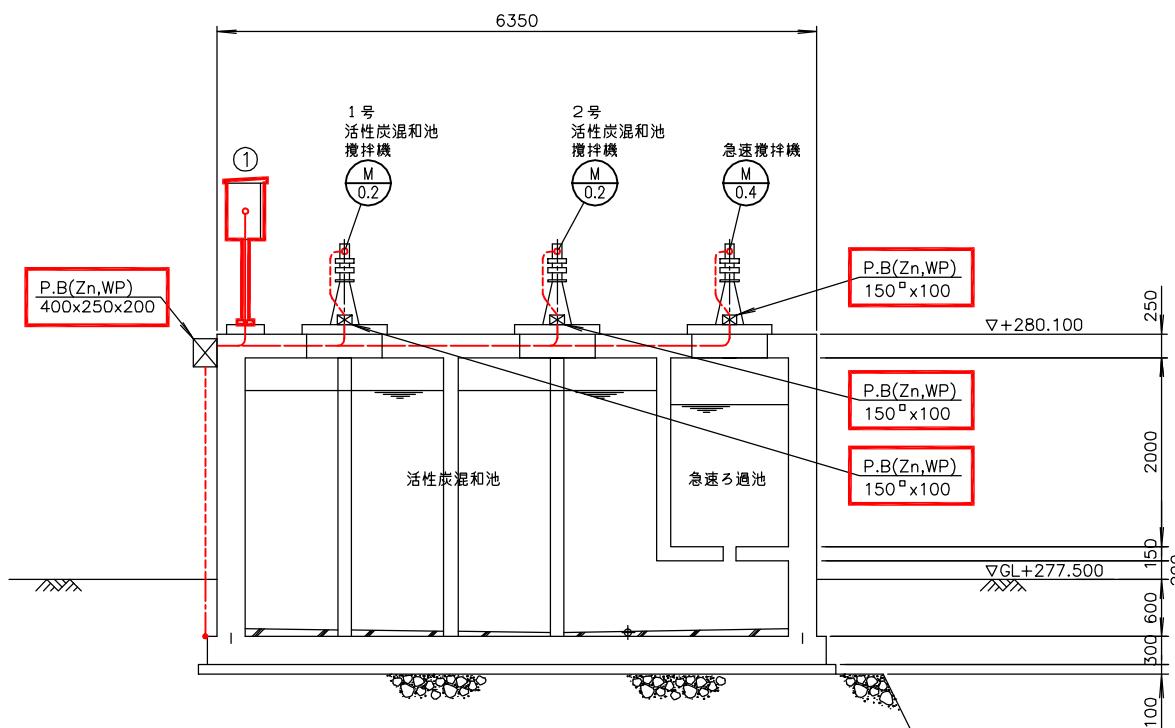

A - A 断面図 S=1/40
(撤去)

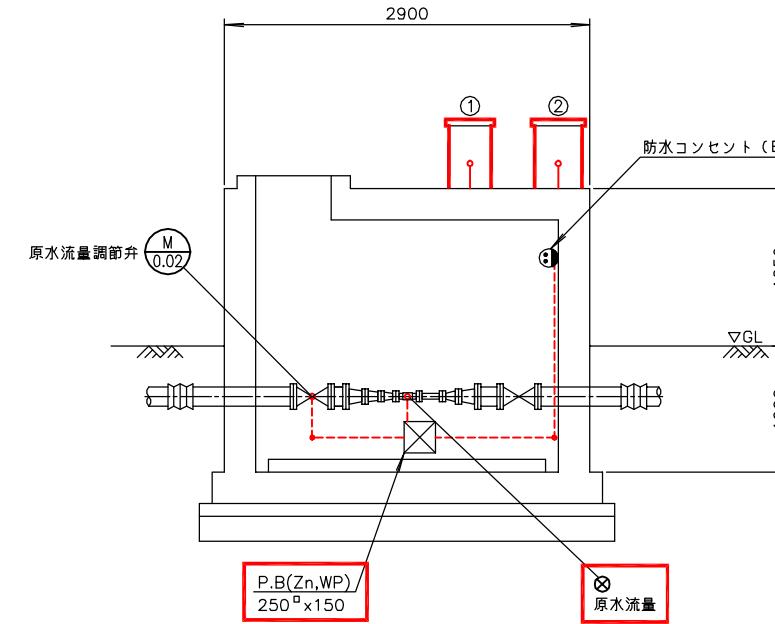

B - B 断面図 S=1/30
(撤去)

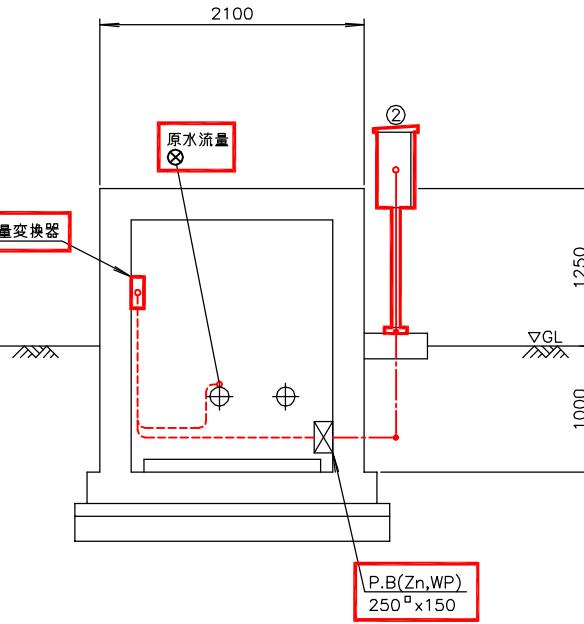


C - C 断面図 S=1/30
(撤去)

南予水道用水供給事業		
図面名	瀬戸浄水場 電気計装設備更新工事 活性炭混和池・導水流量計配線図(撤去)	
図面番号	E-40	縮尺 1/30, 1/40

南予水道企業団


注記
1. □印は撤去を示す。
2. 特記なきものは既設を示す。

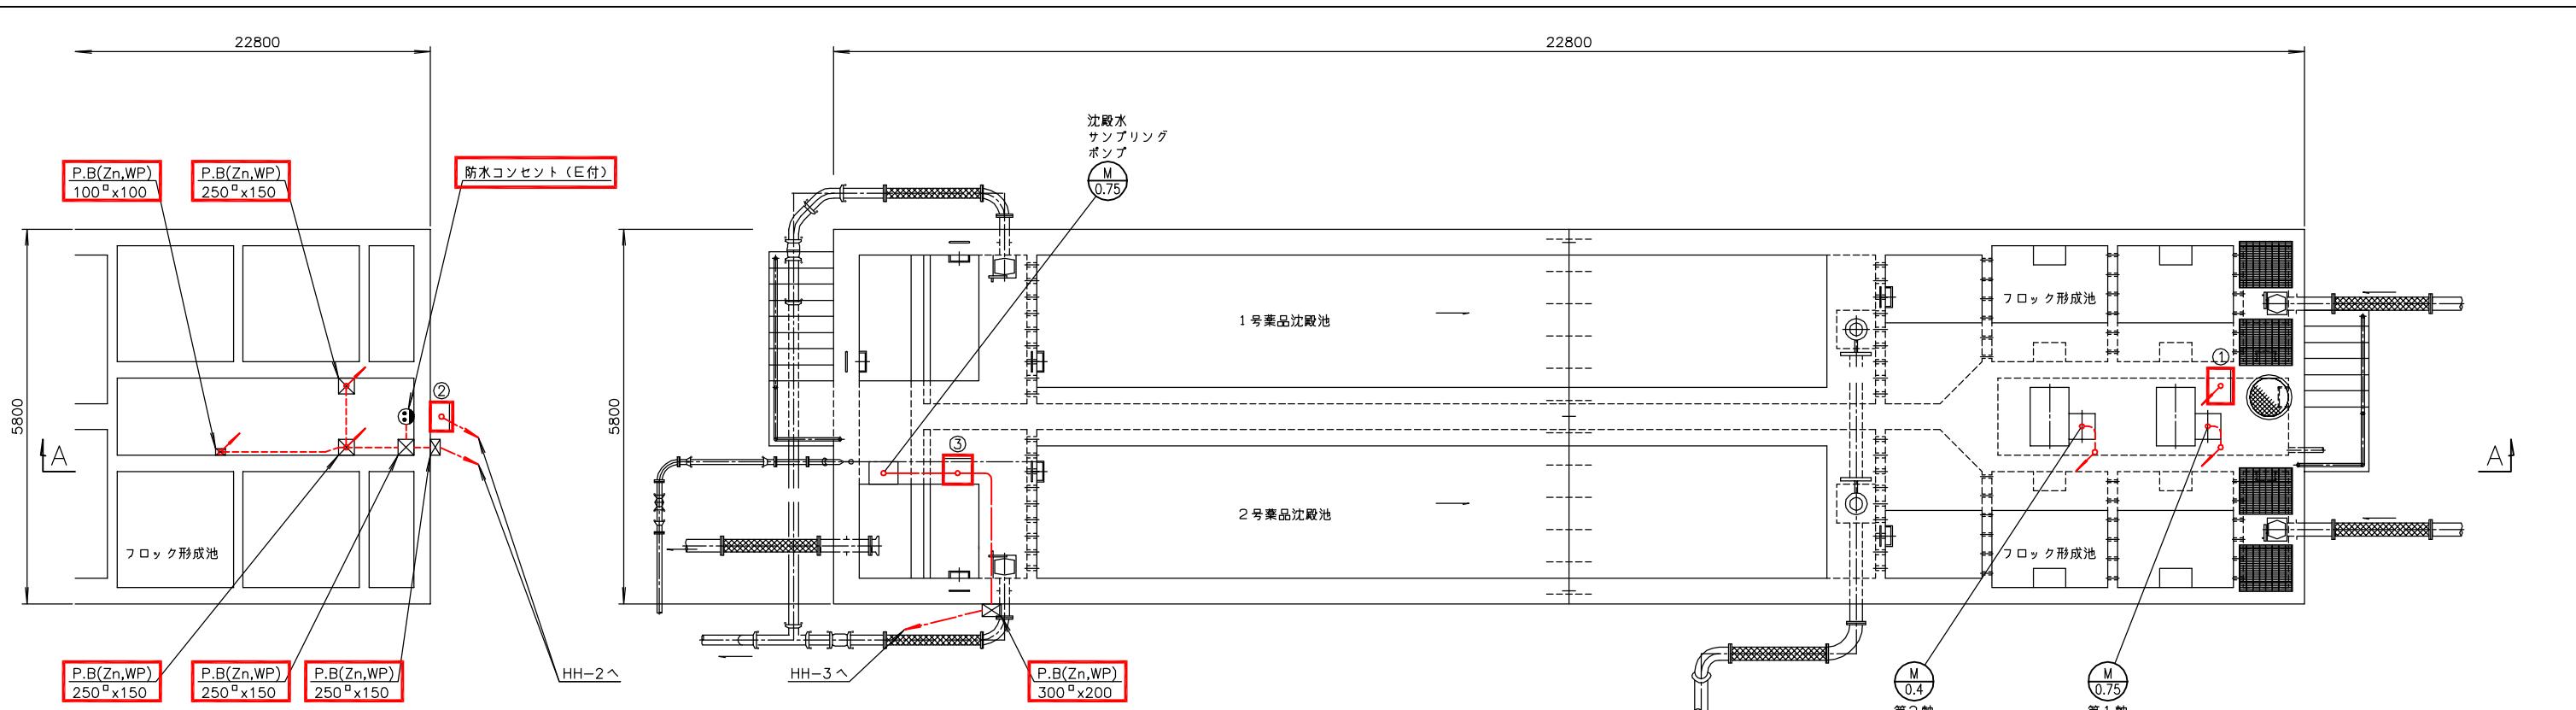

フロック形成池(下部)平面図 S=1/50
(撤去)

薬品沈殿池・フロック形成池(上部)平面図 S=1/50
(撤去)


番号	名称	盤記号	備考
①	フロキュレータ現場操作盤	LCB-03	撤去
②	沈殿水コンセント盤	LCB-10	"
③	沈殿水サンプリングポンプ現場操作盤	LCB-06-2	"






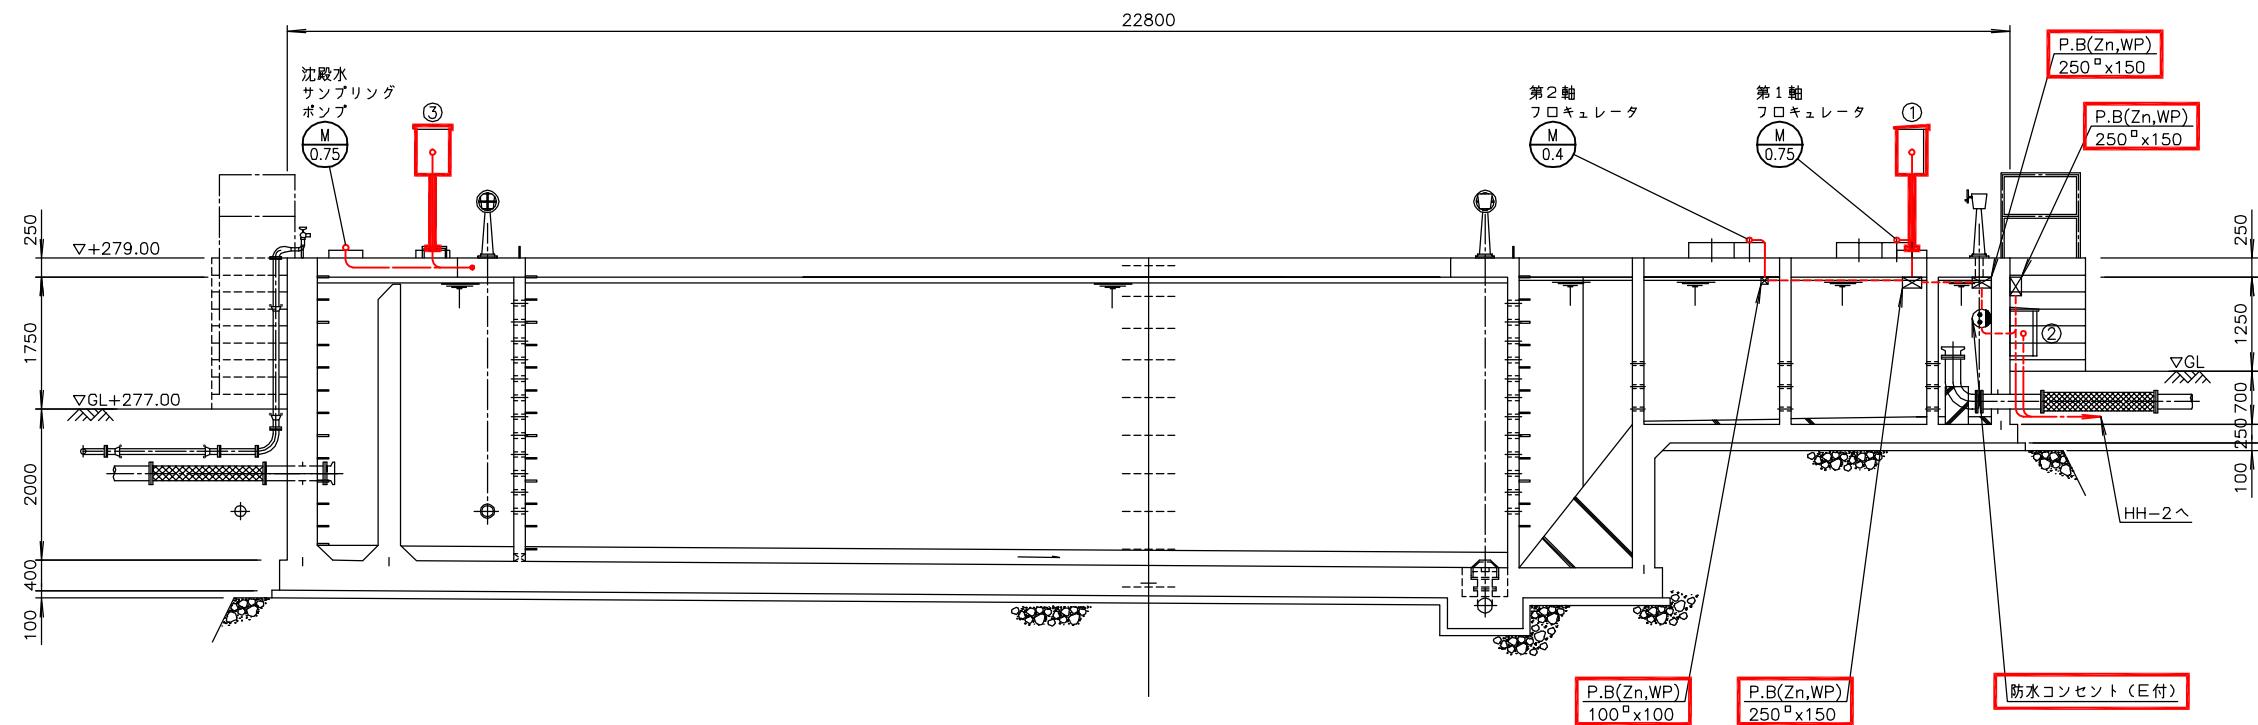


A-A断面図 S=1/50
(撤去)

注記
1. 印は撤去を示す。
2. 特記なきものは既設を示す。

南予水道用水供給事業		
図面名	瀬戸浄水場 電気計装設備更新工事 薬品沈殿池・フロック形成池配線図(撤去)	
図面番号	E-41	縮尺
1/50		
南予水道企業団		

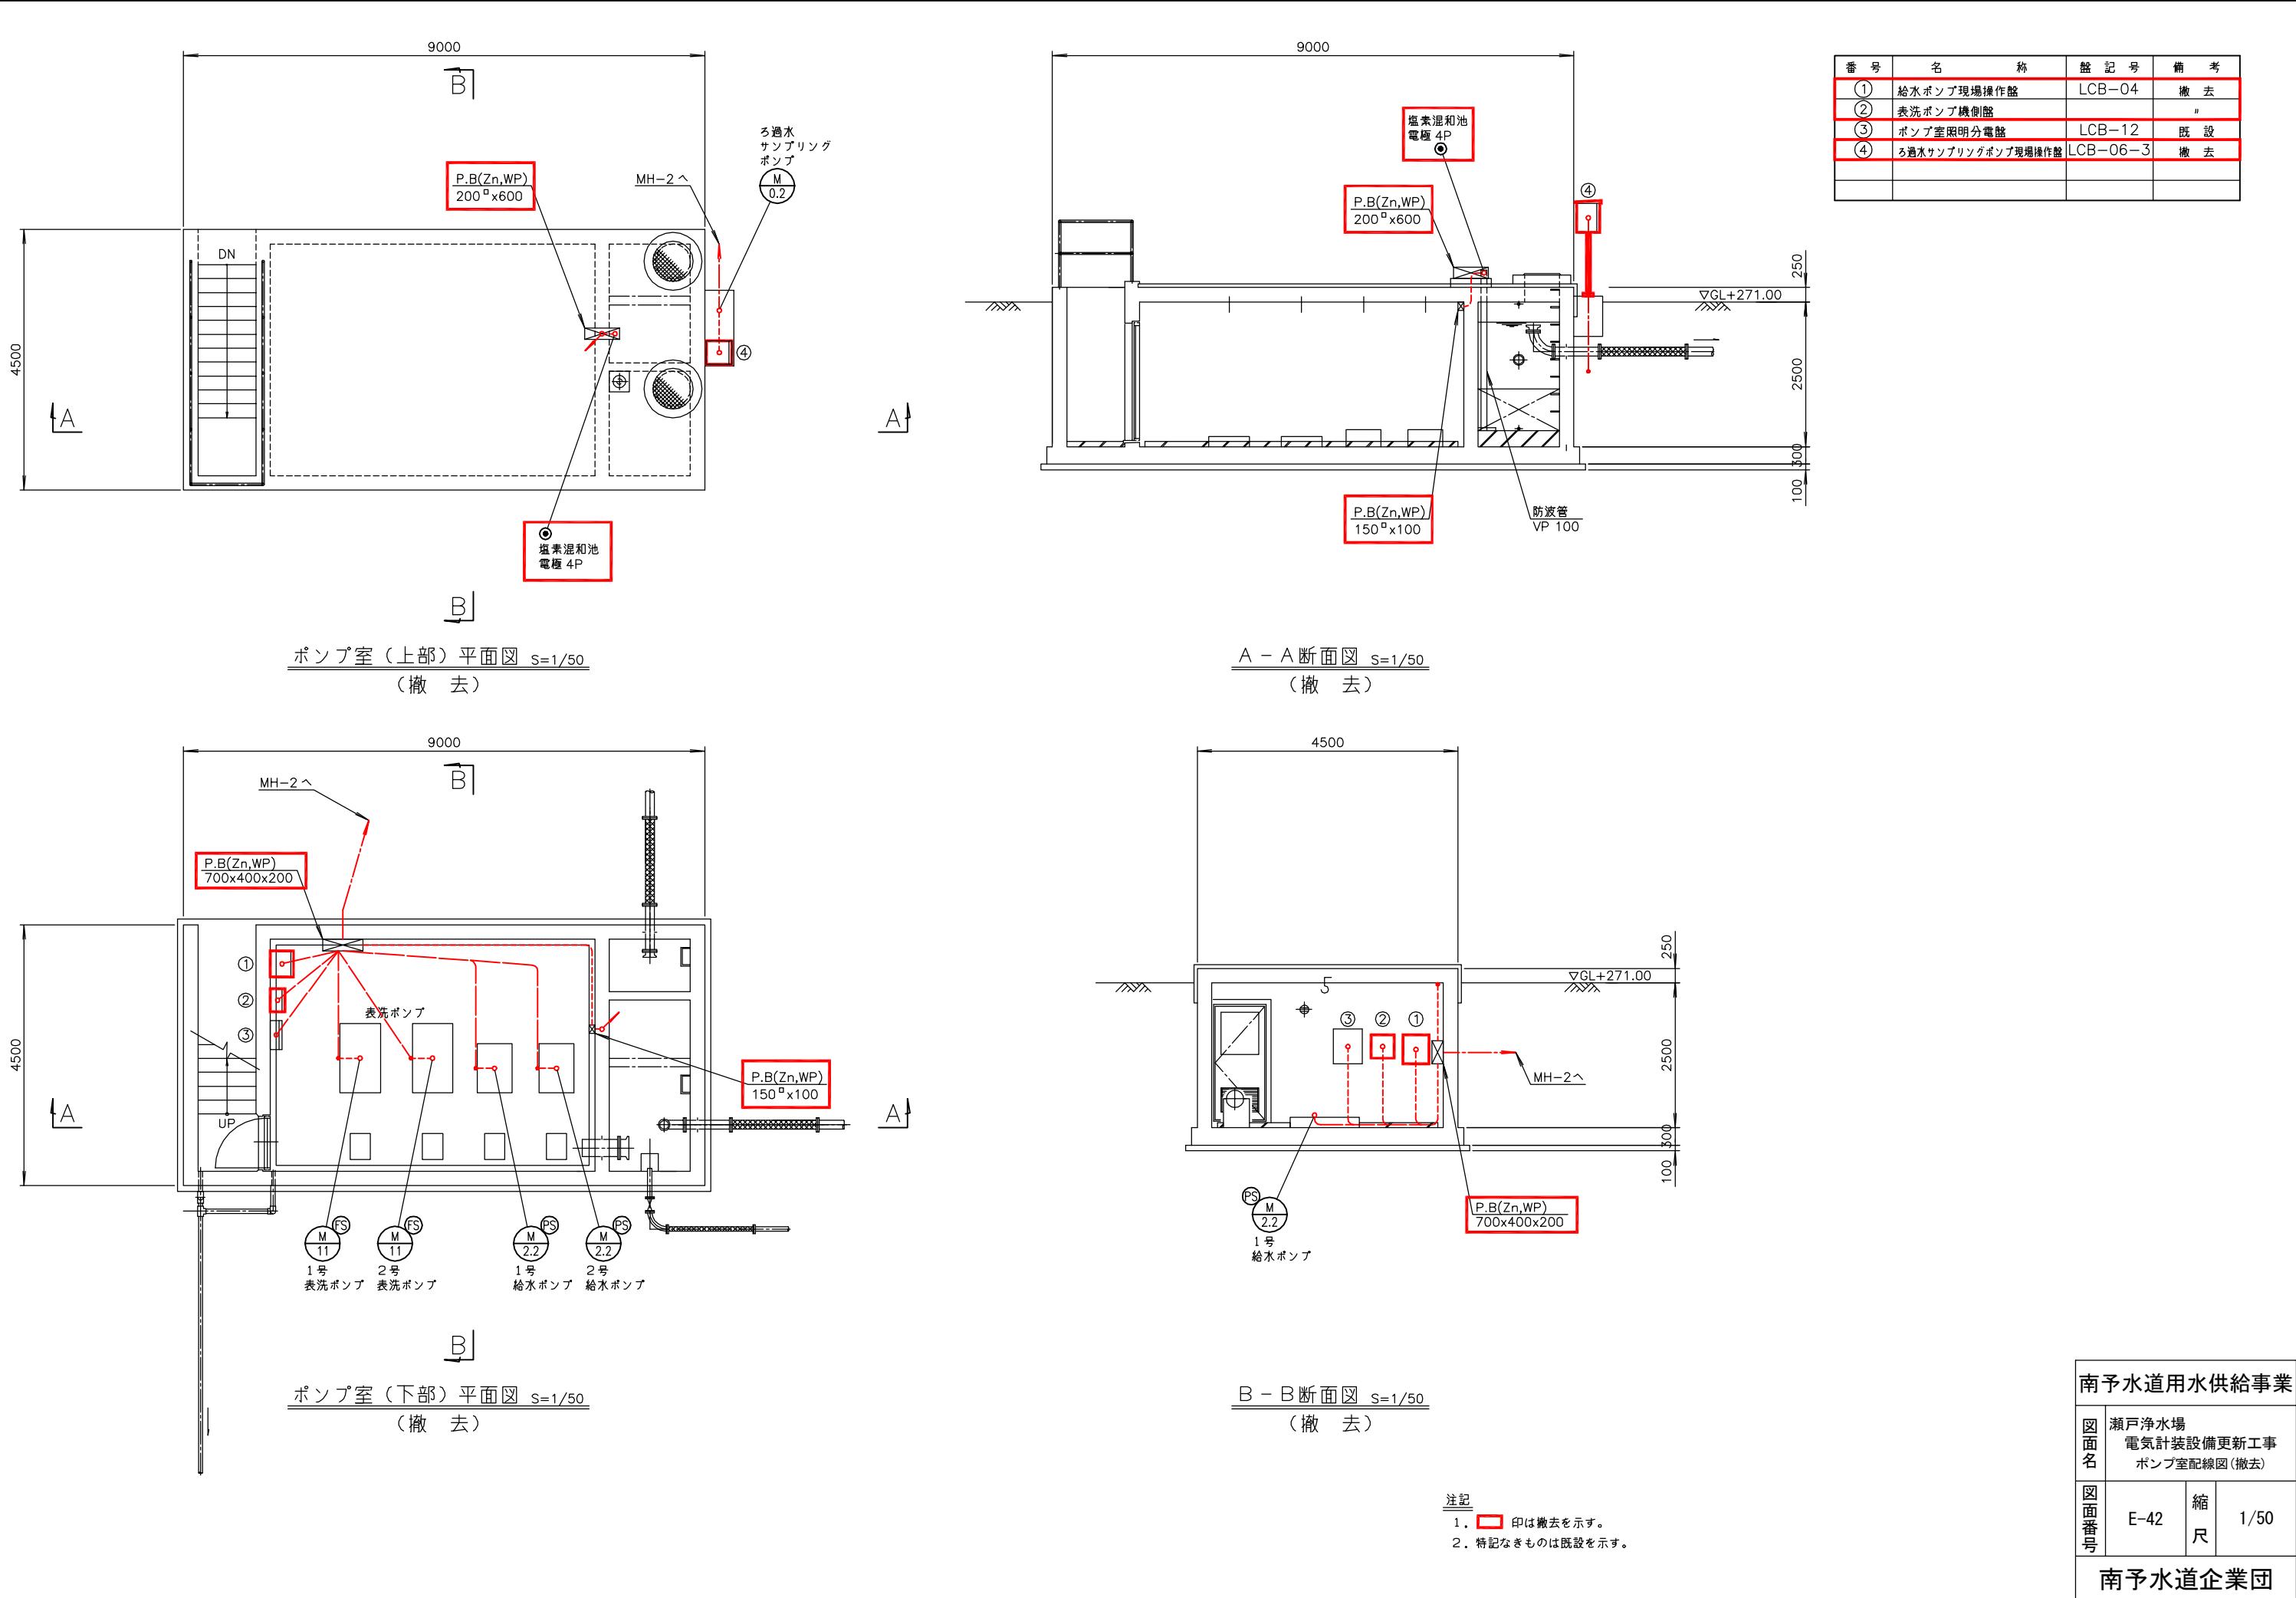


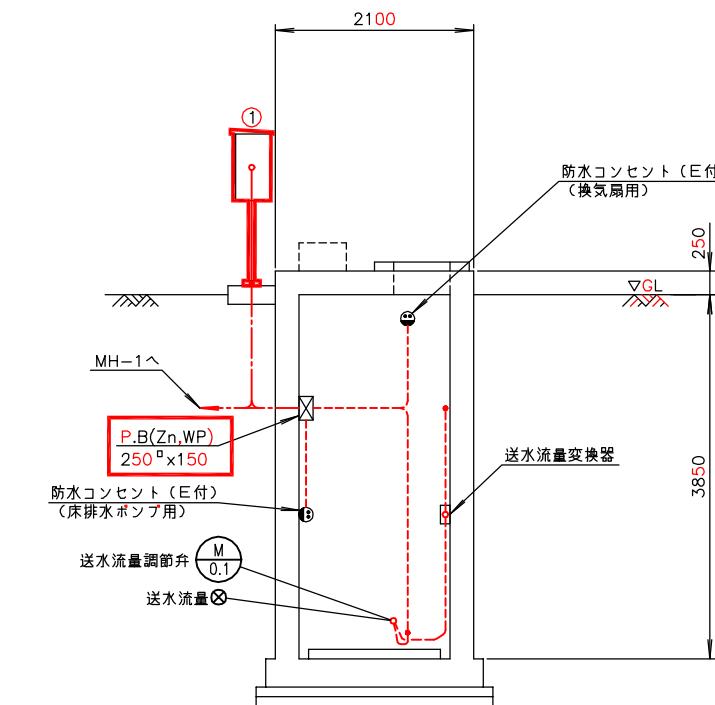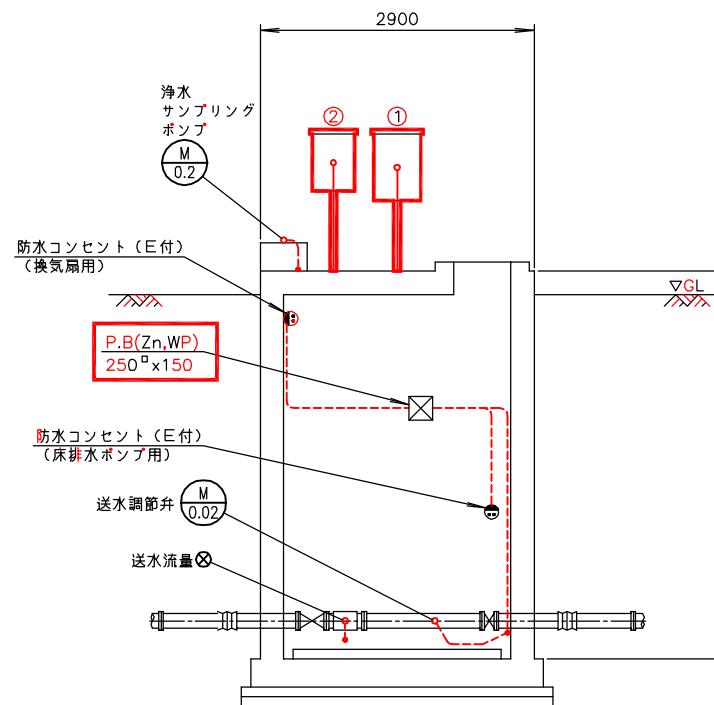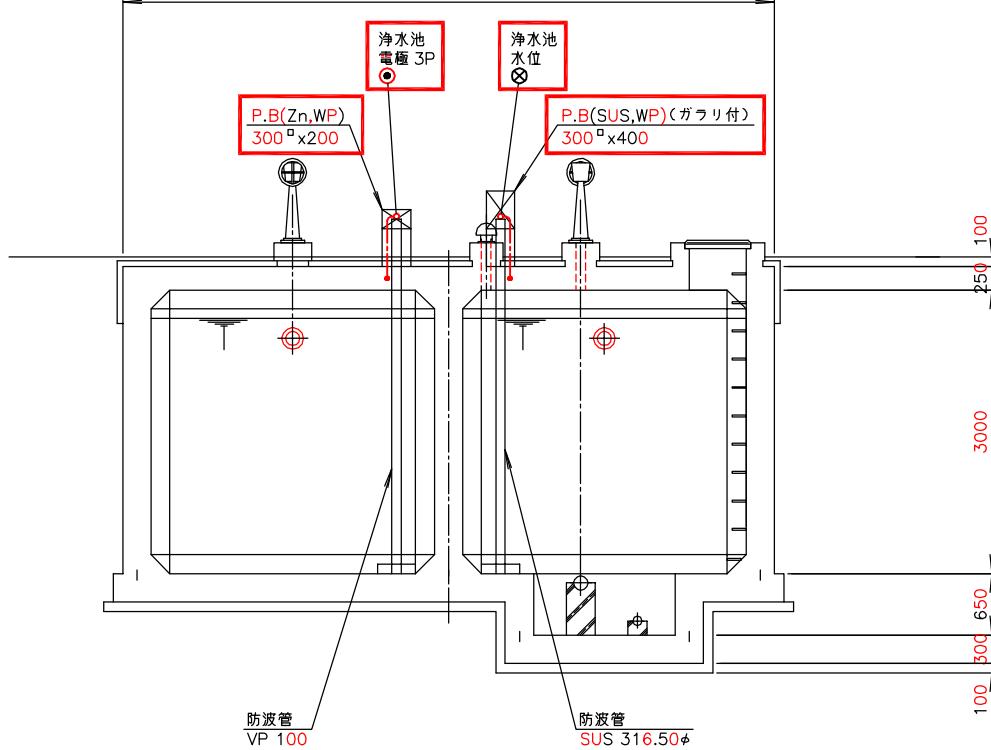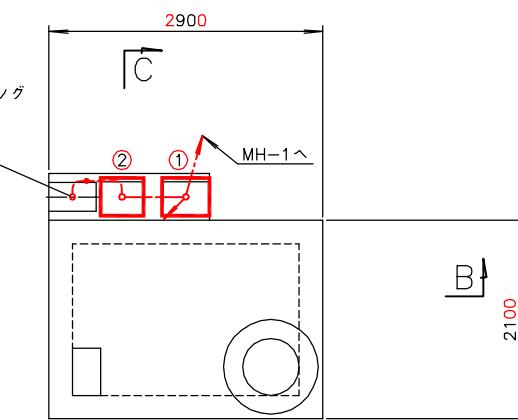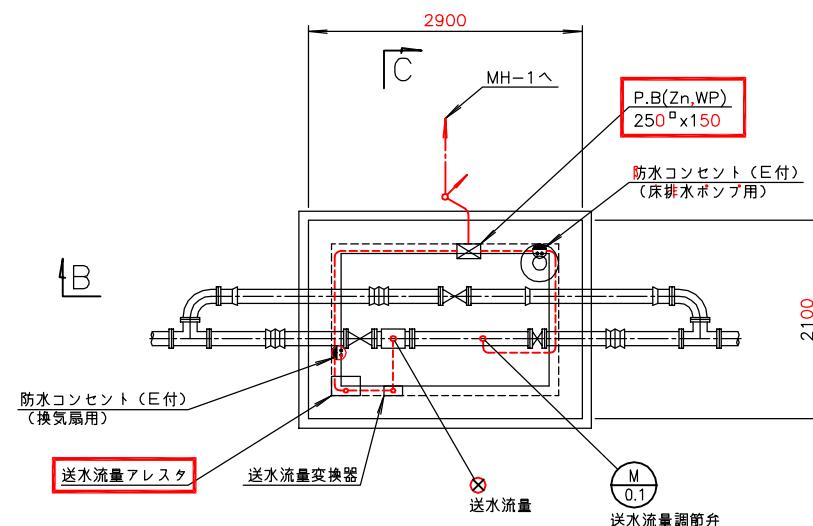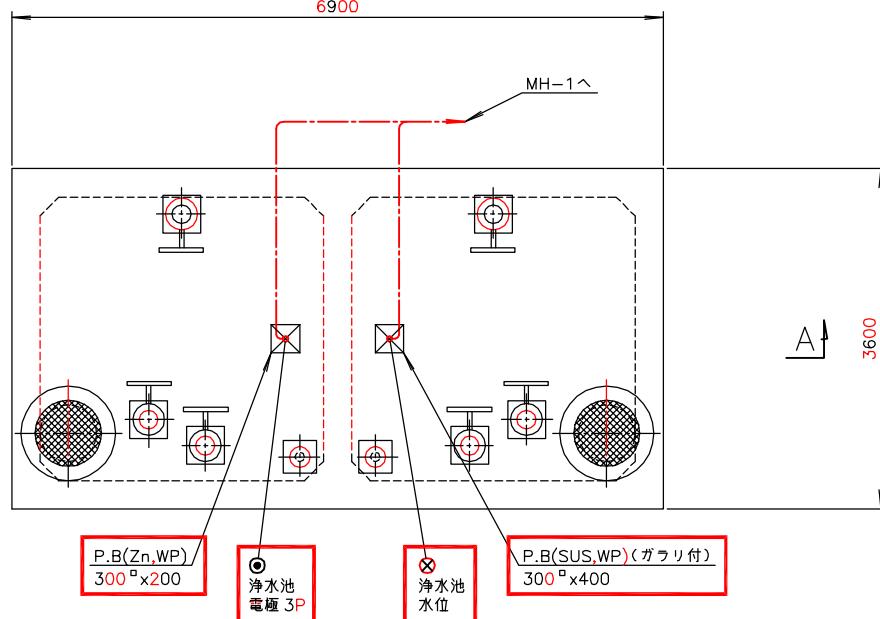


番号	名称	盤記号	備考
(1)	送水流量調節弁現場操作盤	LCB-07	撤去
(2)	净水サンプリングポンプ現場操作盤	LCB-06-4	"

注記
1. ■印は撤去を示す。
2. 特記なきものは既設を示す。

南予水道用水供給事業
瀬戸浄水場 電気計装設備更新工事
浄水池・送水流量計柵配線図(撤去)
E-43 縮尺 1/40
南予水道企業団

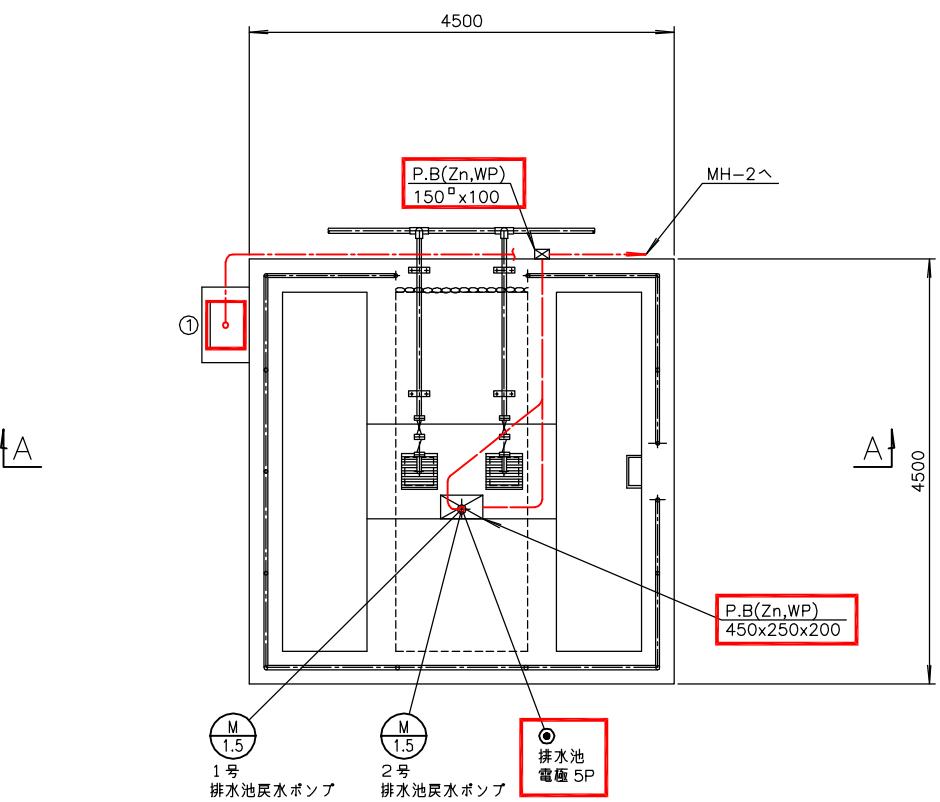

排水池平面図 $s=1/40$
(撤去)

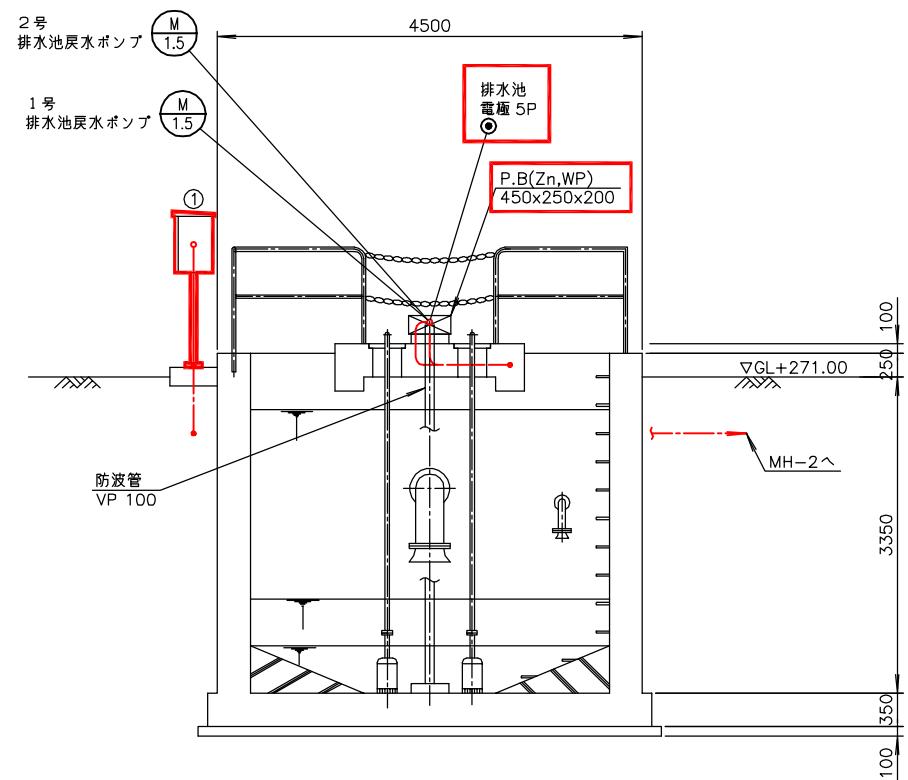


A - A 断面図 $s=1/40$
(撤去)

番号	名称	盤記号	備考
①	排水池戻水ポンプ現場操作盤	LCB-05	撤去

注記


1. 印は撤去を示す。
2. 特記なきものは既設を示す。

南予水道用水供給事業			
図面名	瀬戸浄水場 電気計装設備更新工事 排水池配線図(撤去)		
図面番号	E-44	縮尺	1/40
南予水道企業団			

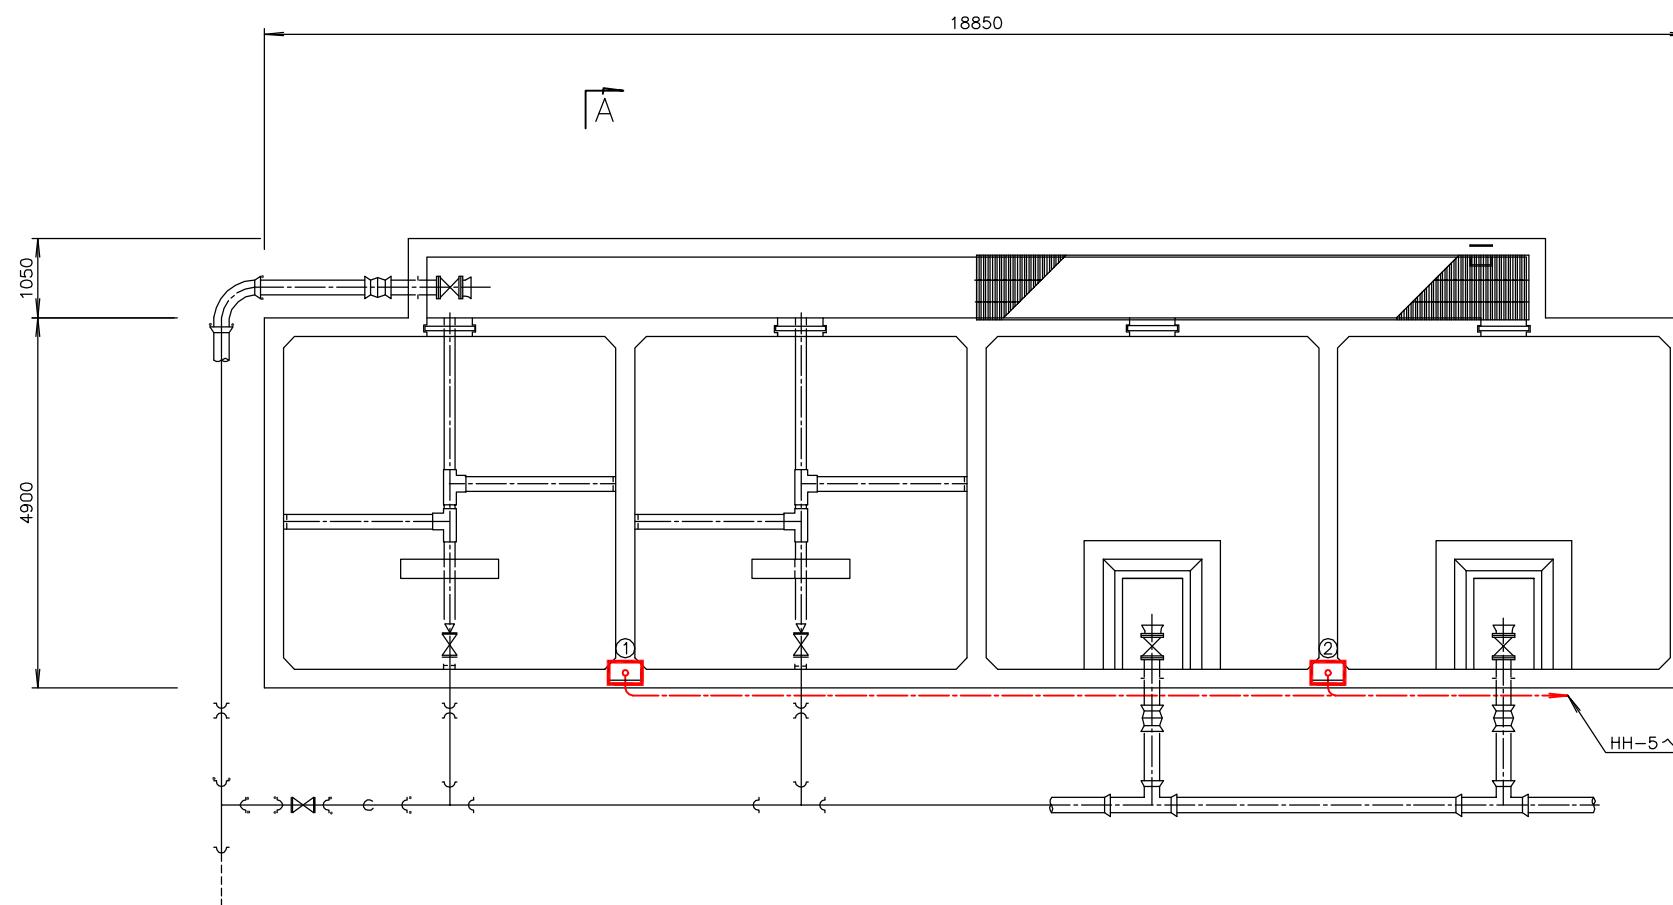

天日乾燥床平面図 $s=1/50$
(撤去)

番号	名称	盤記号	備考
①	天日乾燥床コンセント盤(1)	LCB-08	撤去
②	天日乾燥床コンセント盤(2)	LCB-09	"

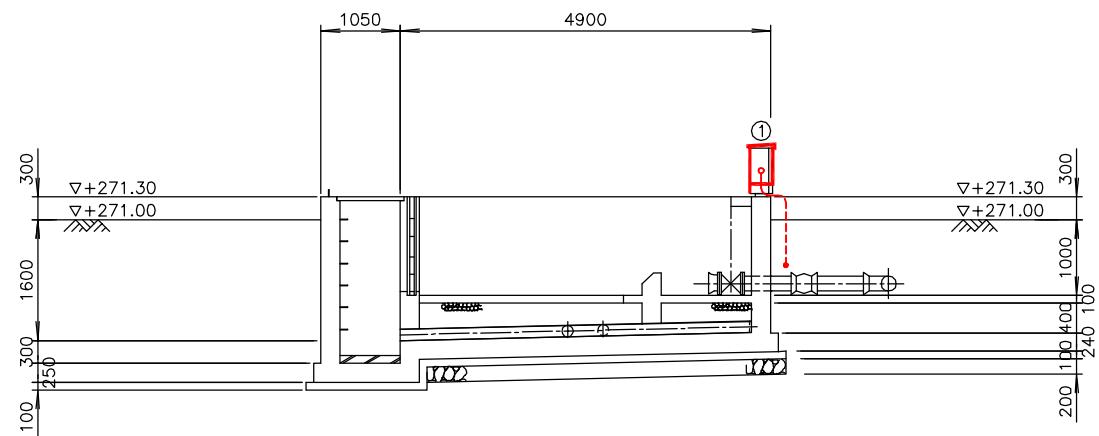


A - A 断面図 S=1/50
(撤去)

注記


1. □ 印は撤去を示す。
2. 特記なきものは既設を示す。

南予水道用水供給事業			
図面名	瀬戸浄水場 電気計装設備更新工事 天日乾燥床配線図(撤去)		
図面番号	E-45	縮尺	1/50
南予水道企業団			

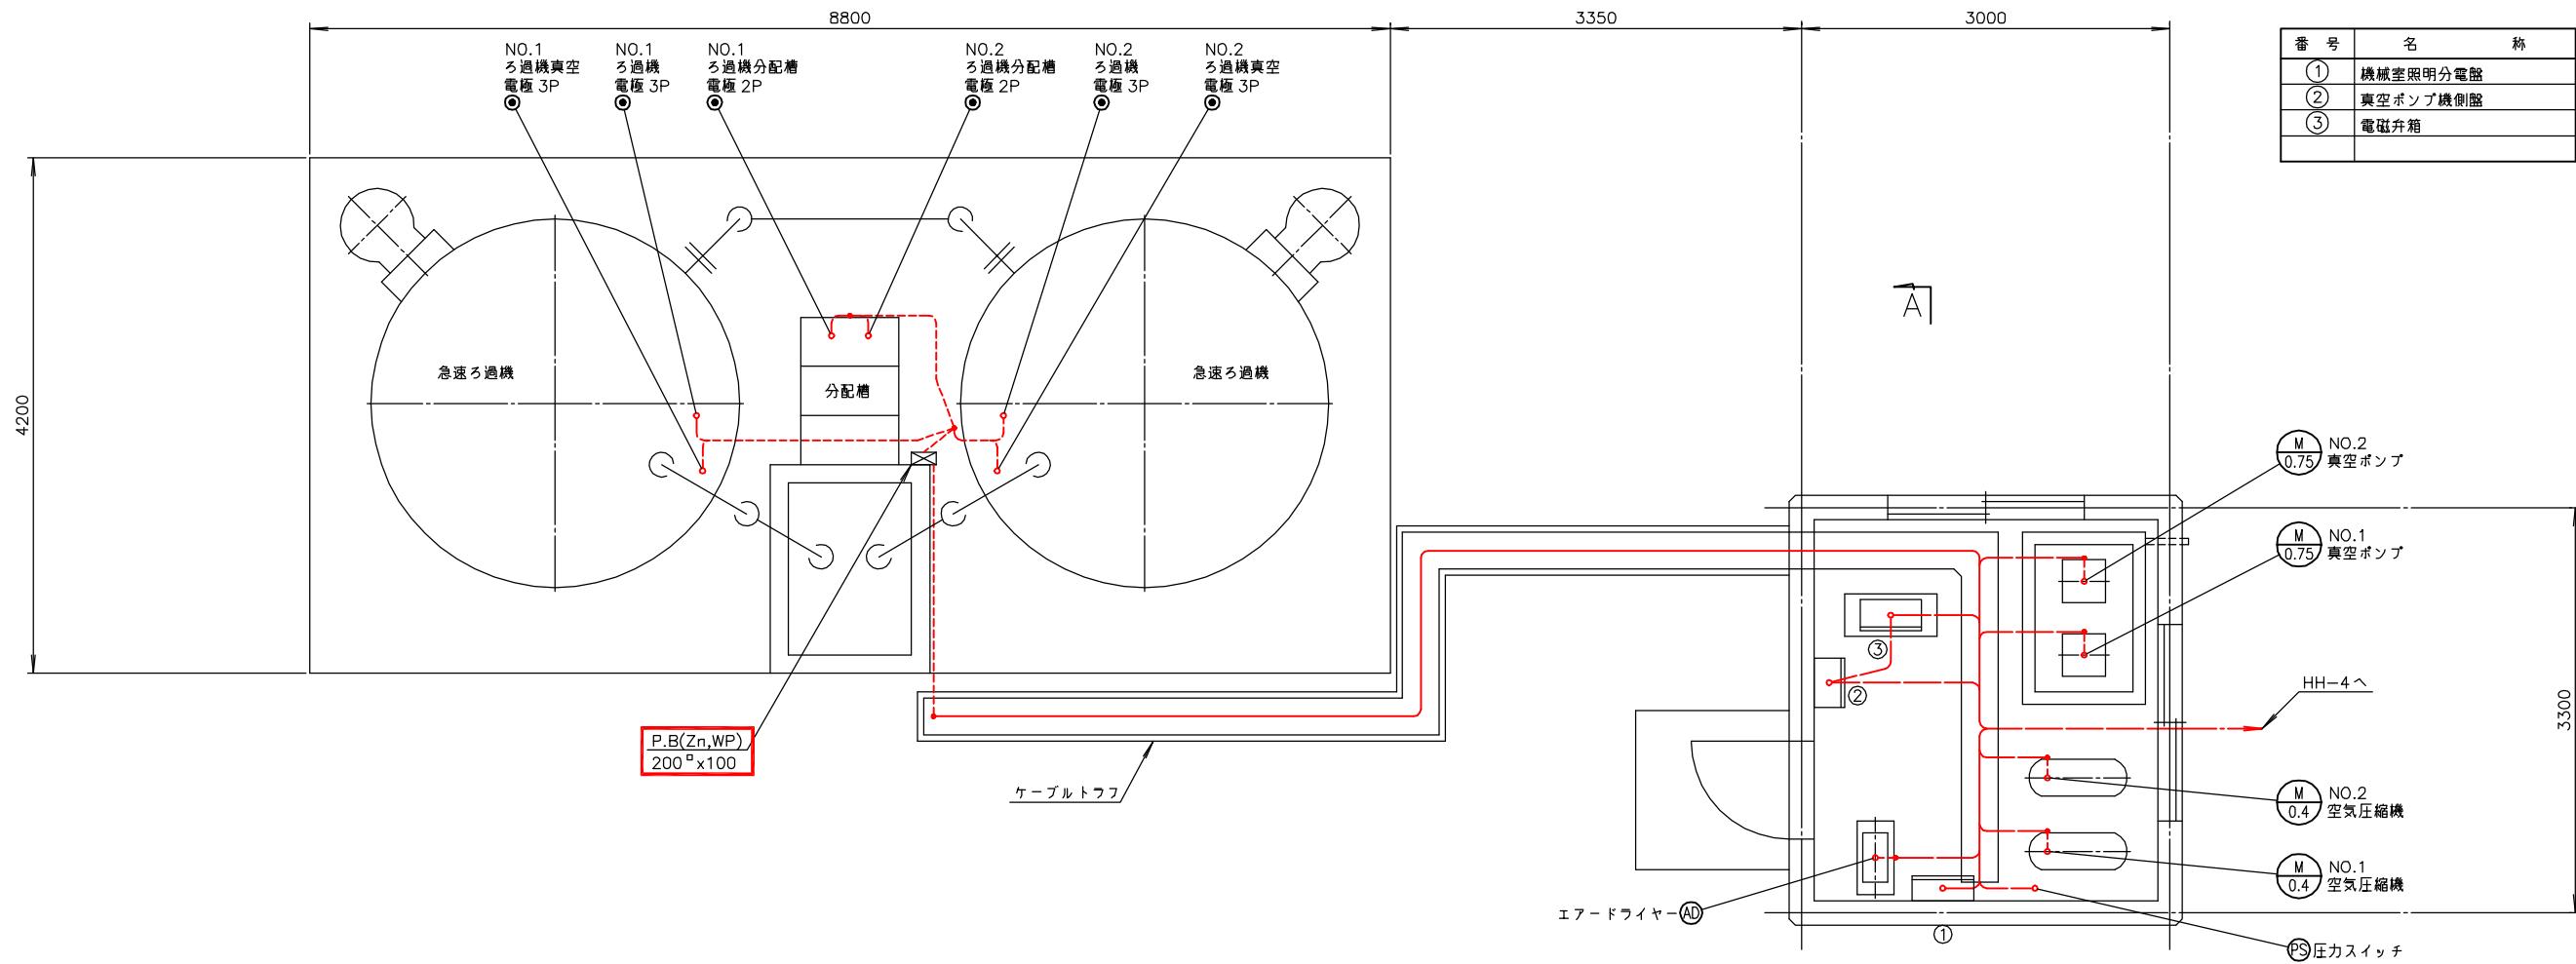

急速ろ過池平面図 S=1/30
(撤去)


機械室平面図 S=1/30
(撤去)

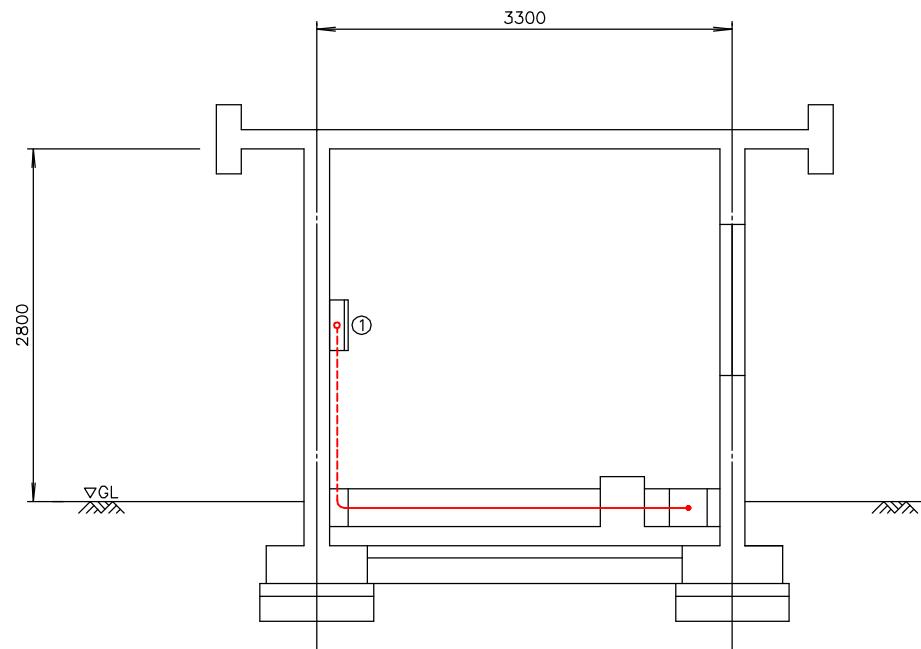

A - A 断面図 S=1/30
(撤去)

注記
1. □印は撤去を示す。
2. 特記なきものは既設を示す。


南予水道用水供給事業			
図面名	瀬戸浄水場 電気計装設備更新工事 急速ろ過池・機械室配線図(撤去)		
図面番号	E-46	縮尺	1/30
南予水道企業団			

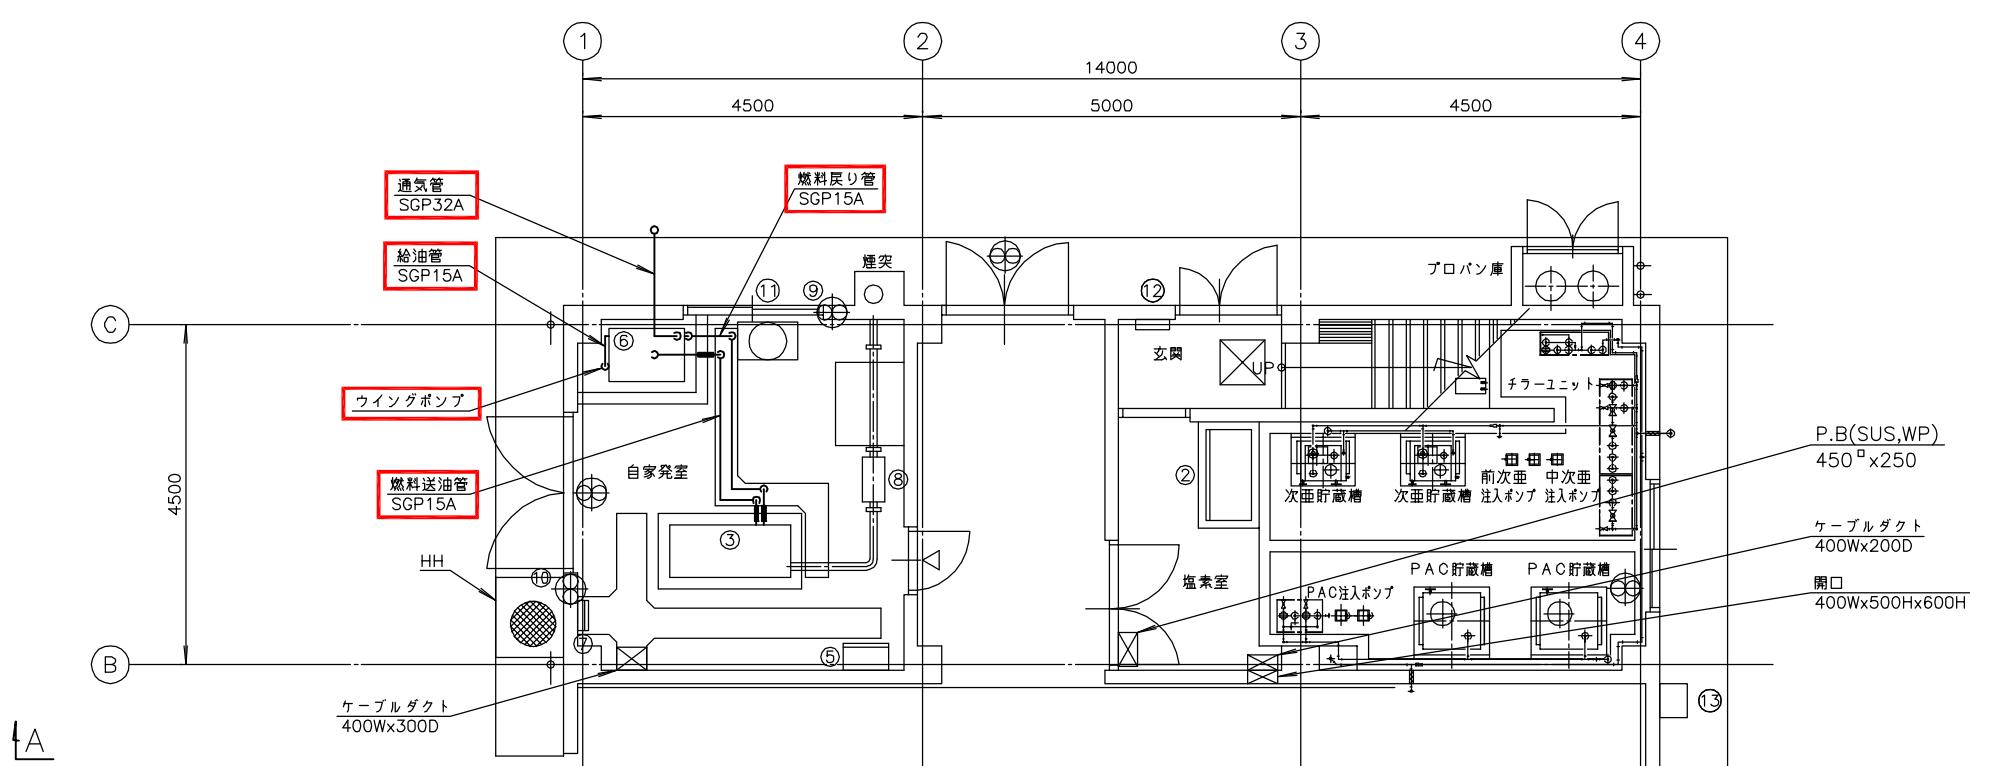

番号	名称	盤記号	備考
①	無注盤		既設
②	次亜・PAC無注盤		"
③	発電機 (45kVA)		"
④			
⑤	自家発電機盤		既設
⑥	燃料タンク		"
⑦	接地端子箱		"
⑧	消音器		"
⑨	吸気ファン		"
⑩	排気ファン		"
⑪	冷却水槽		"
⑫	L-1		"
⑬	排液中和盤		"

管理本館 1階下部配管平面図 S=1/50

(撤去)

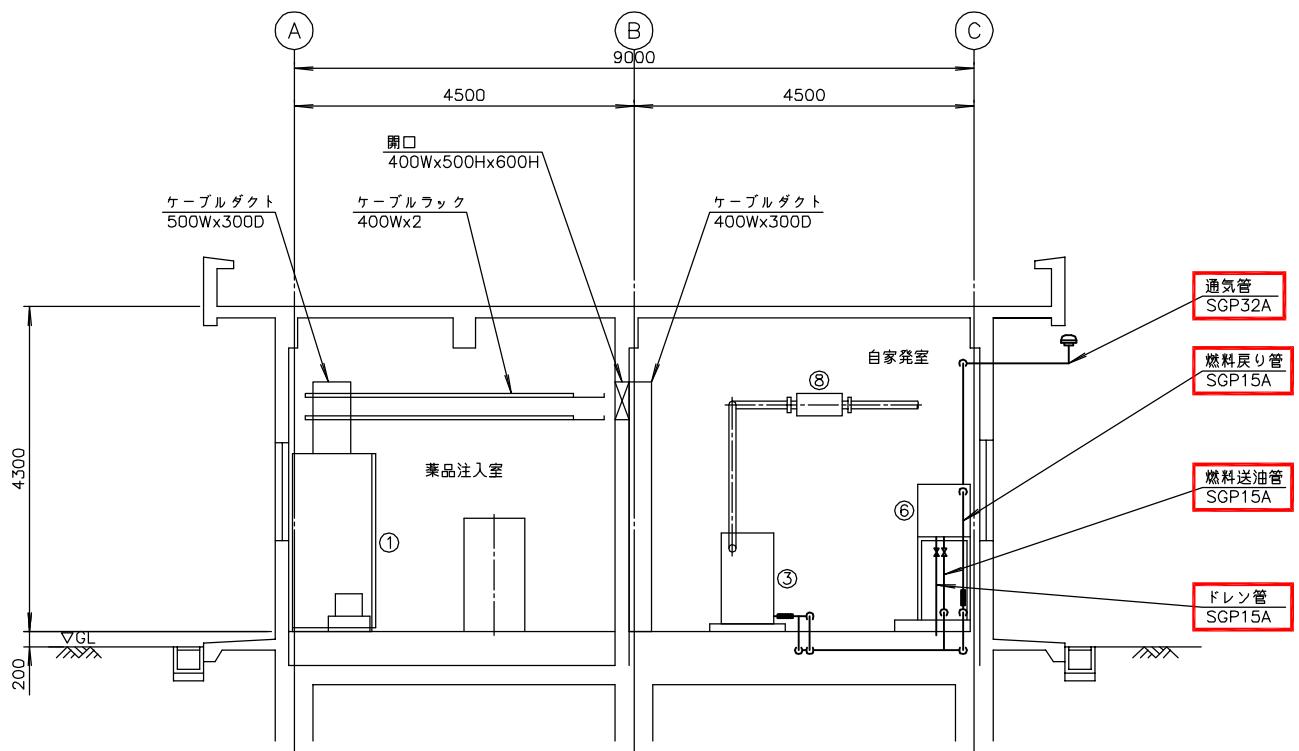


管理本館 B-B 断面図 S=1/50
(撤去)

注記
1. □印は撤去を示す。
2. 特記なきものは既設を示す。

南予水道用水供給事業		
図面名	瀬戸浄水場 電気計装設備更新工事 自家発電機室配管図(撤去)	
図面番号	E-47	縮尺 1/50

南予水道企業団

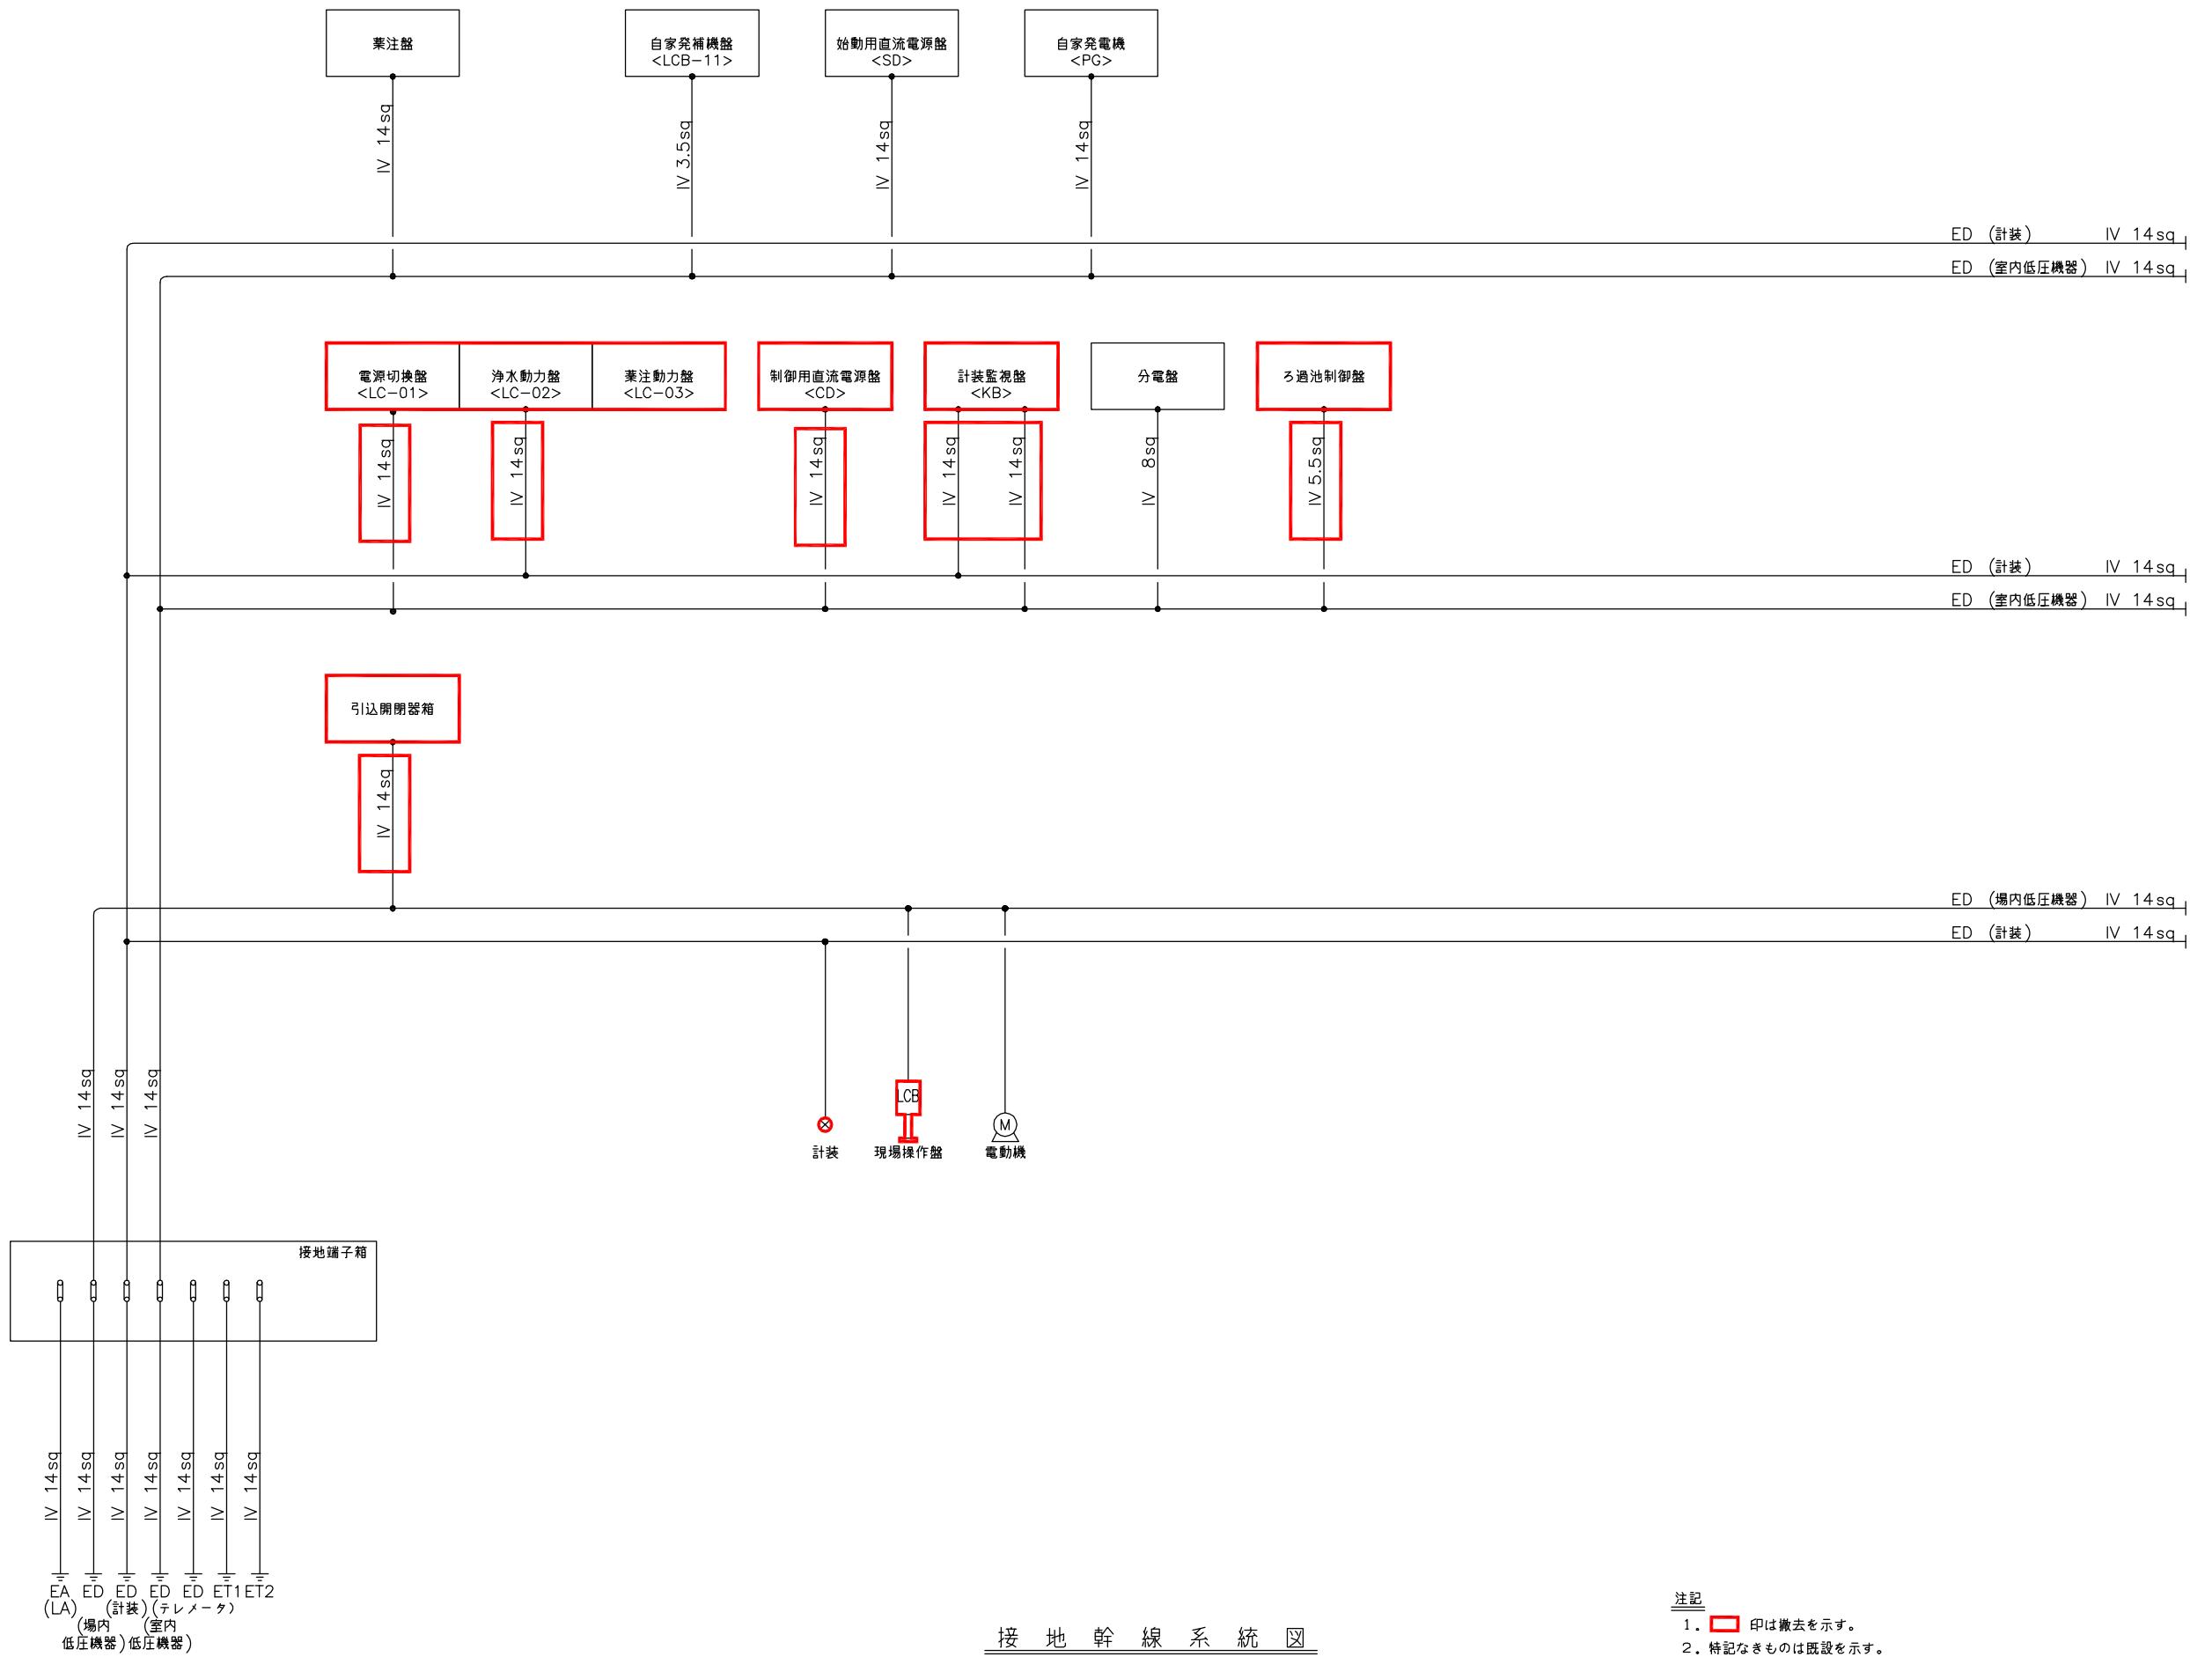



接 地 幹 線 系 統 図

(撤 去)

注記

1. 印は撤去を示す。
2. 特記なきものは既設を示す。



南予水道用水供給事業			
図面名	瀬戸浄水場 電気計装設備更新工事 接地幹線系統図(撤去)		
図面番号	E-48	縮尺	NONE

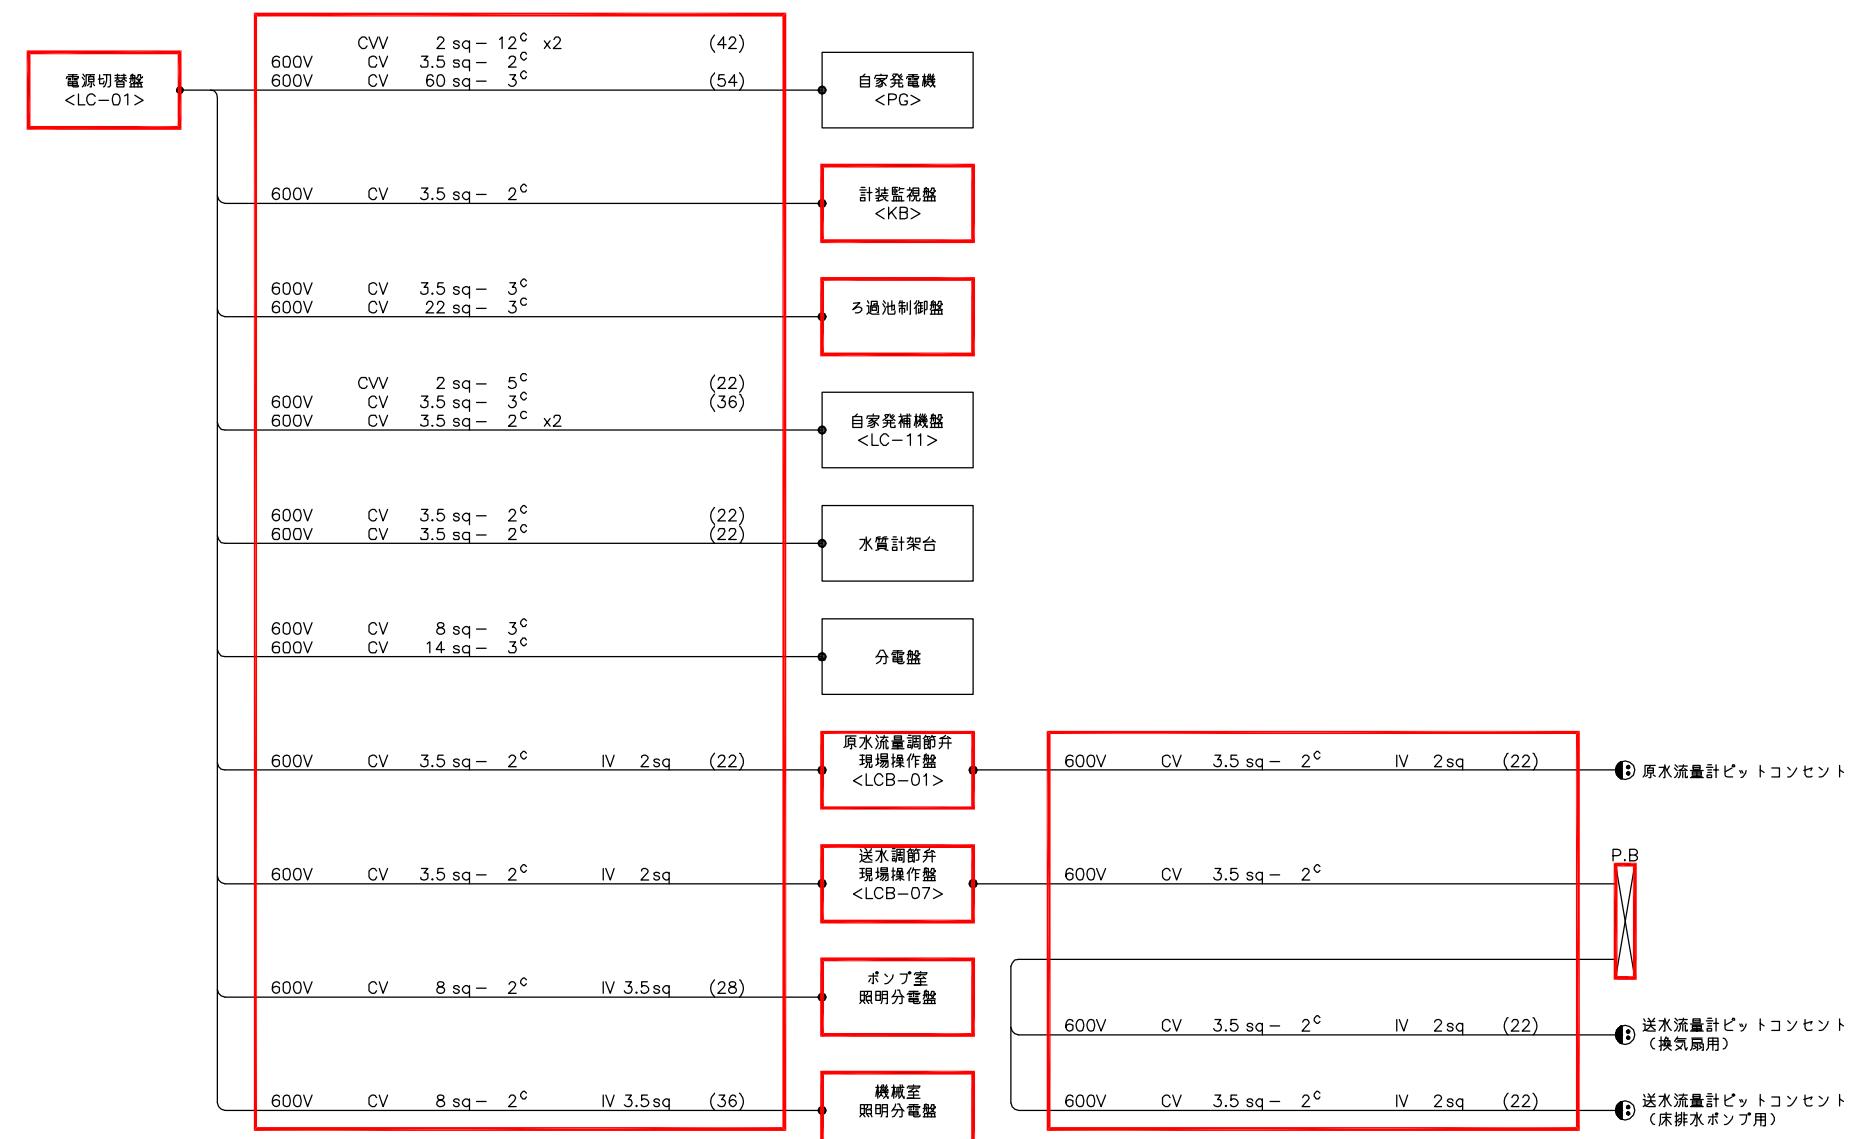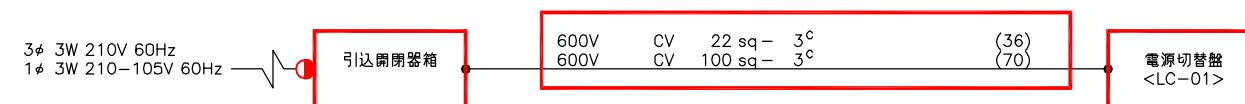

配線系統図 (1)
(撤去)

- 注記
- 印は撤去を示す。
 - 特記なきものは既設を示す。

南予水道用水供給事業			
図面名	瀬戸浄水場 電気計装設備更新工事 配線系統図1(撤去)		
図面番号	E-49	縮尺	NONE
南予水道企業団			

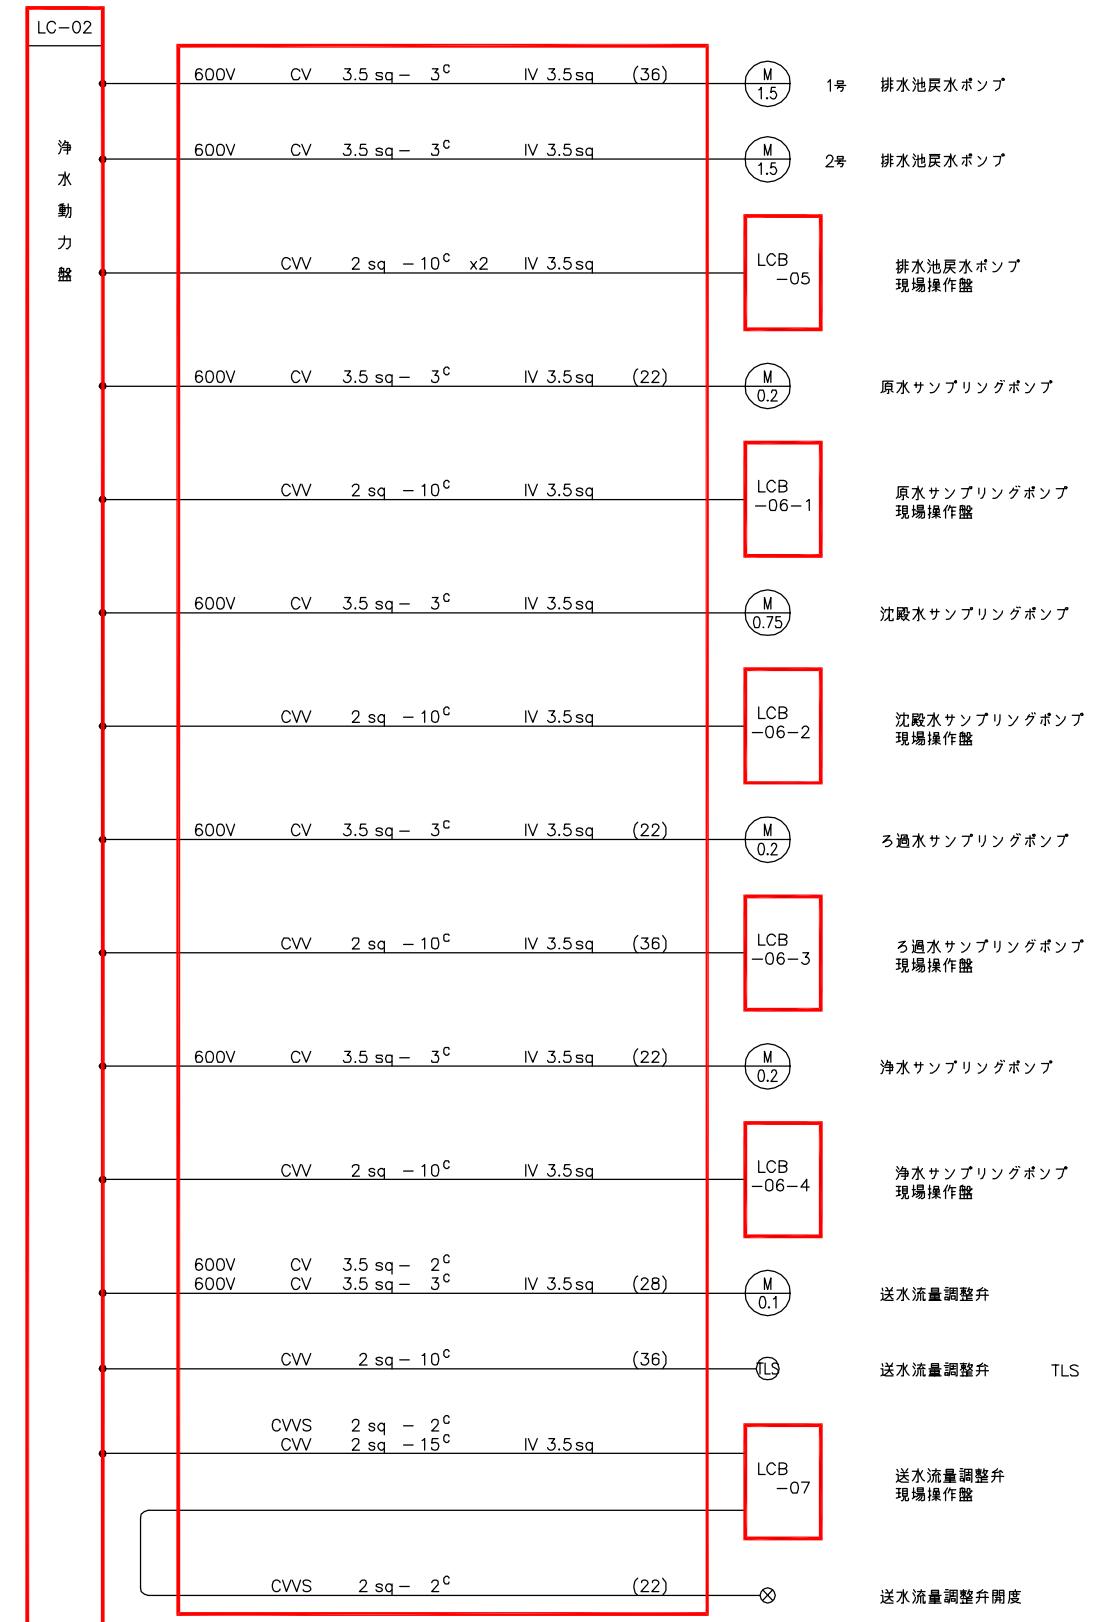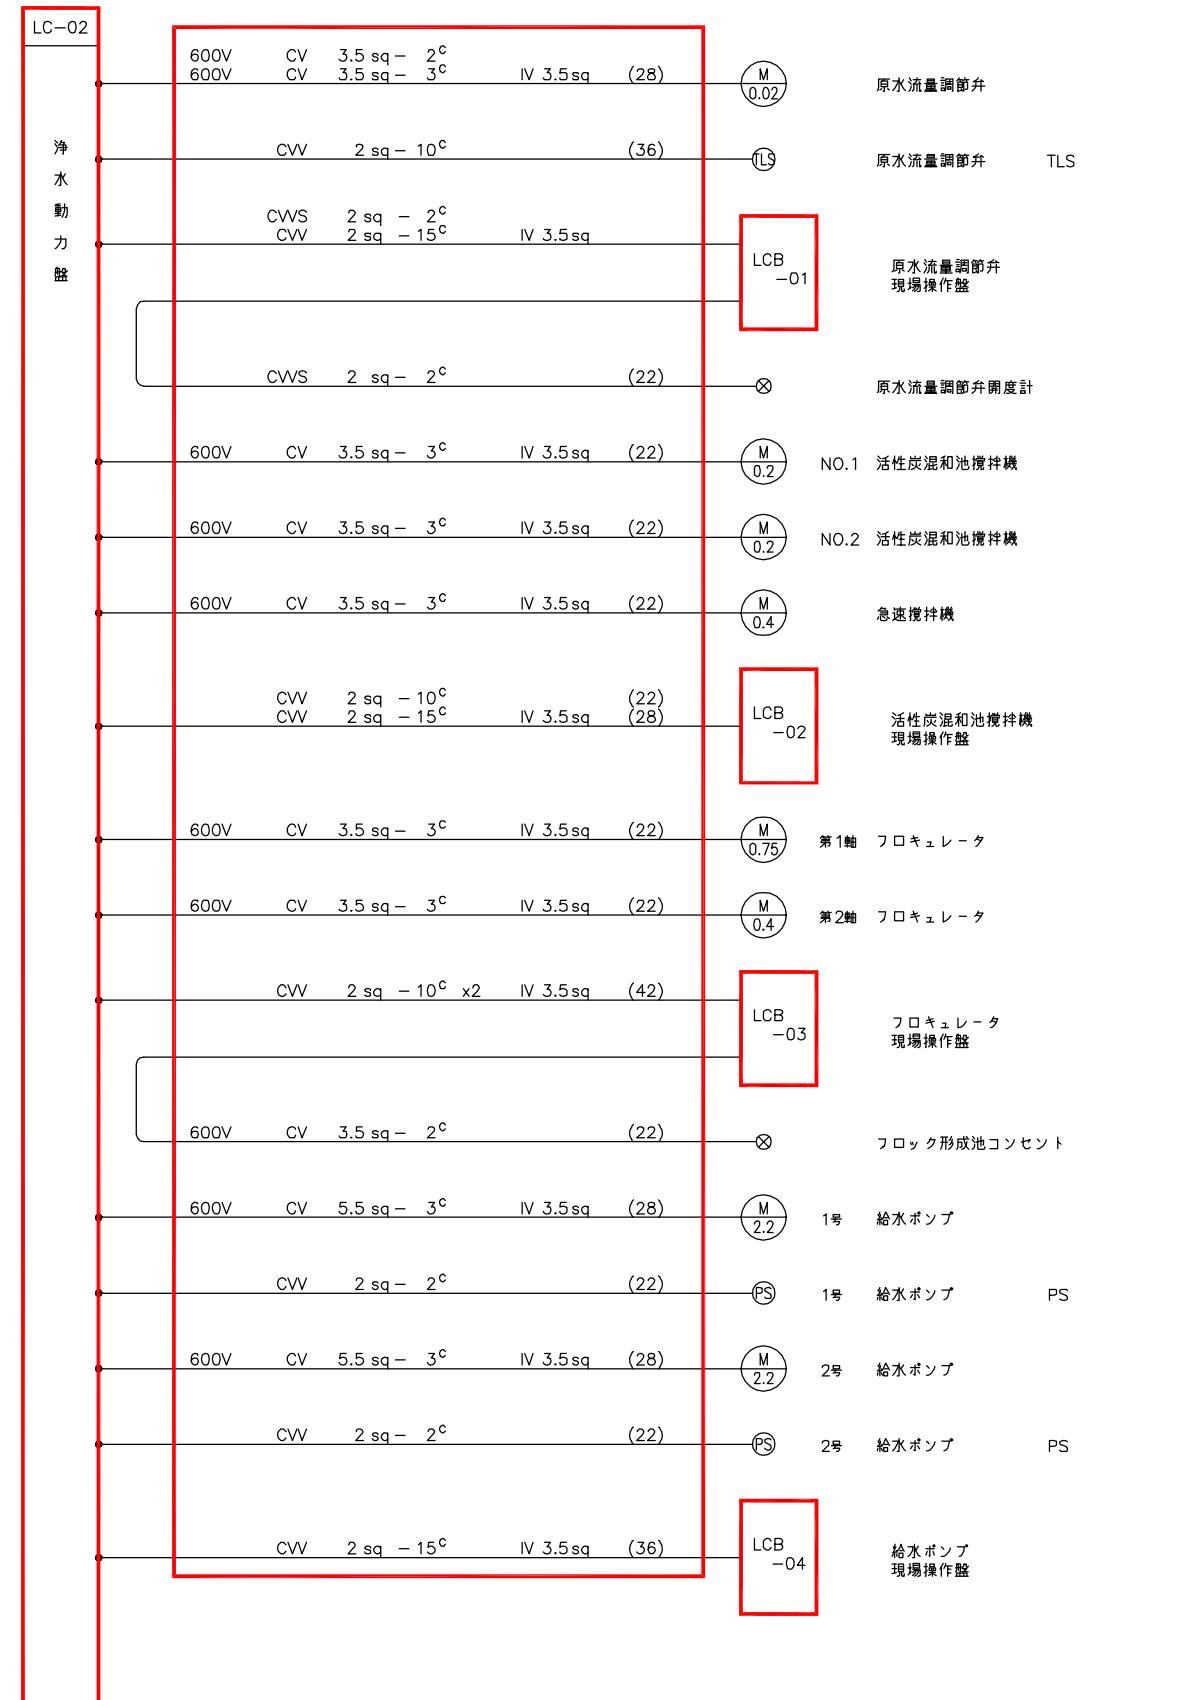

配線系統図 (2)
(撤去)

注記
1. ■ 印は撤去を示す。
2. 特記なきものは既設を示す。


南予水道用水供給事業			
図面名	瀬戸浄水場 電気計装設備更新工事 配線系統図2(撤去)		
図面番号	E-50	縮尺	NONE
南予水道企業団			



配線系統図 (3)
(撤去)

注記
 1. ■ 印は撤去を示す。
 2. 特記なきものは既設を示す。



南予水道用水供給事業			
図面名	瀬戸浄水場 電気計装設備更新工事 配線系統図3(撤去)		
図面番号	E-51	縮尺	NONE
南予水道企業団			

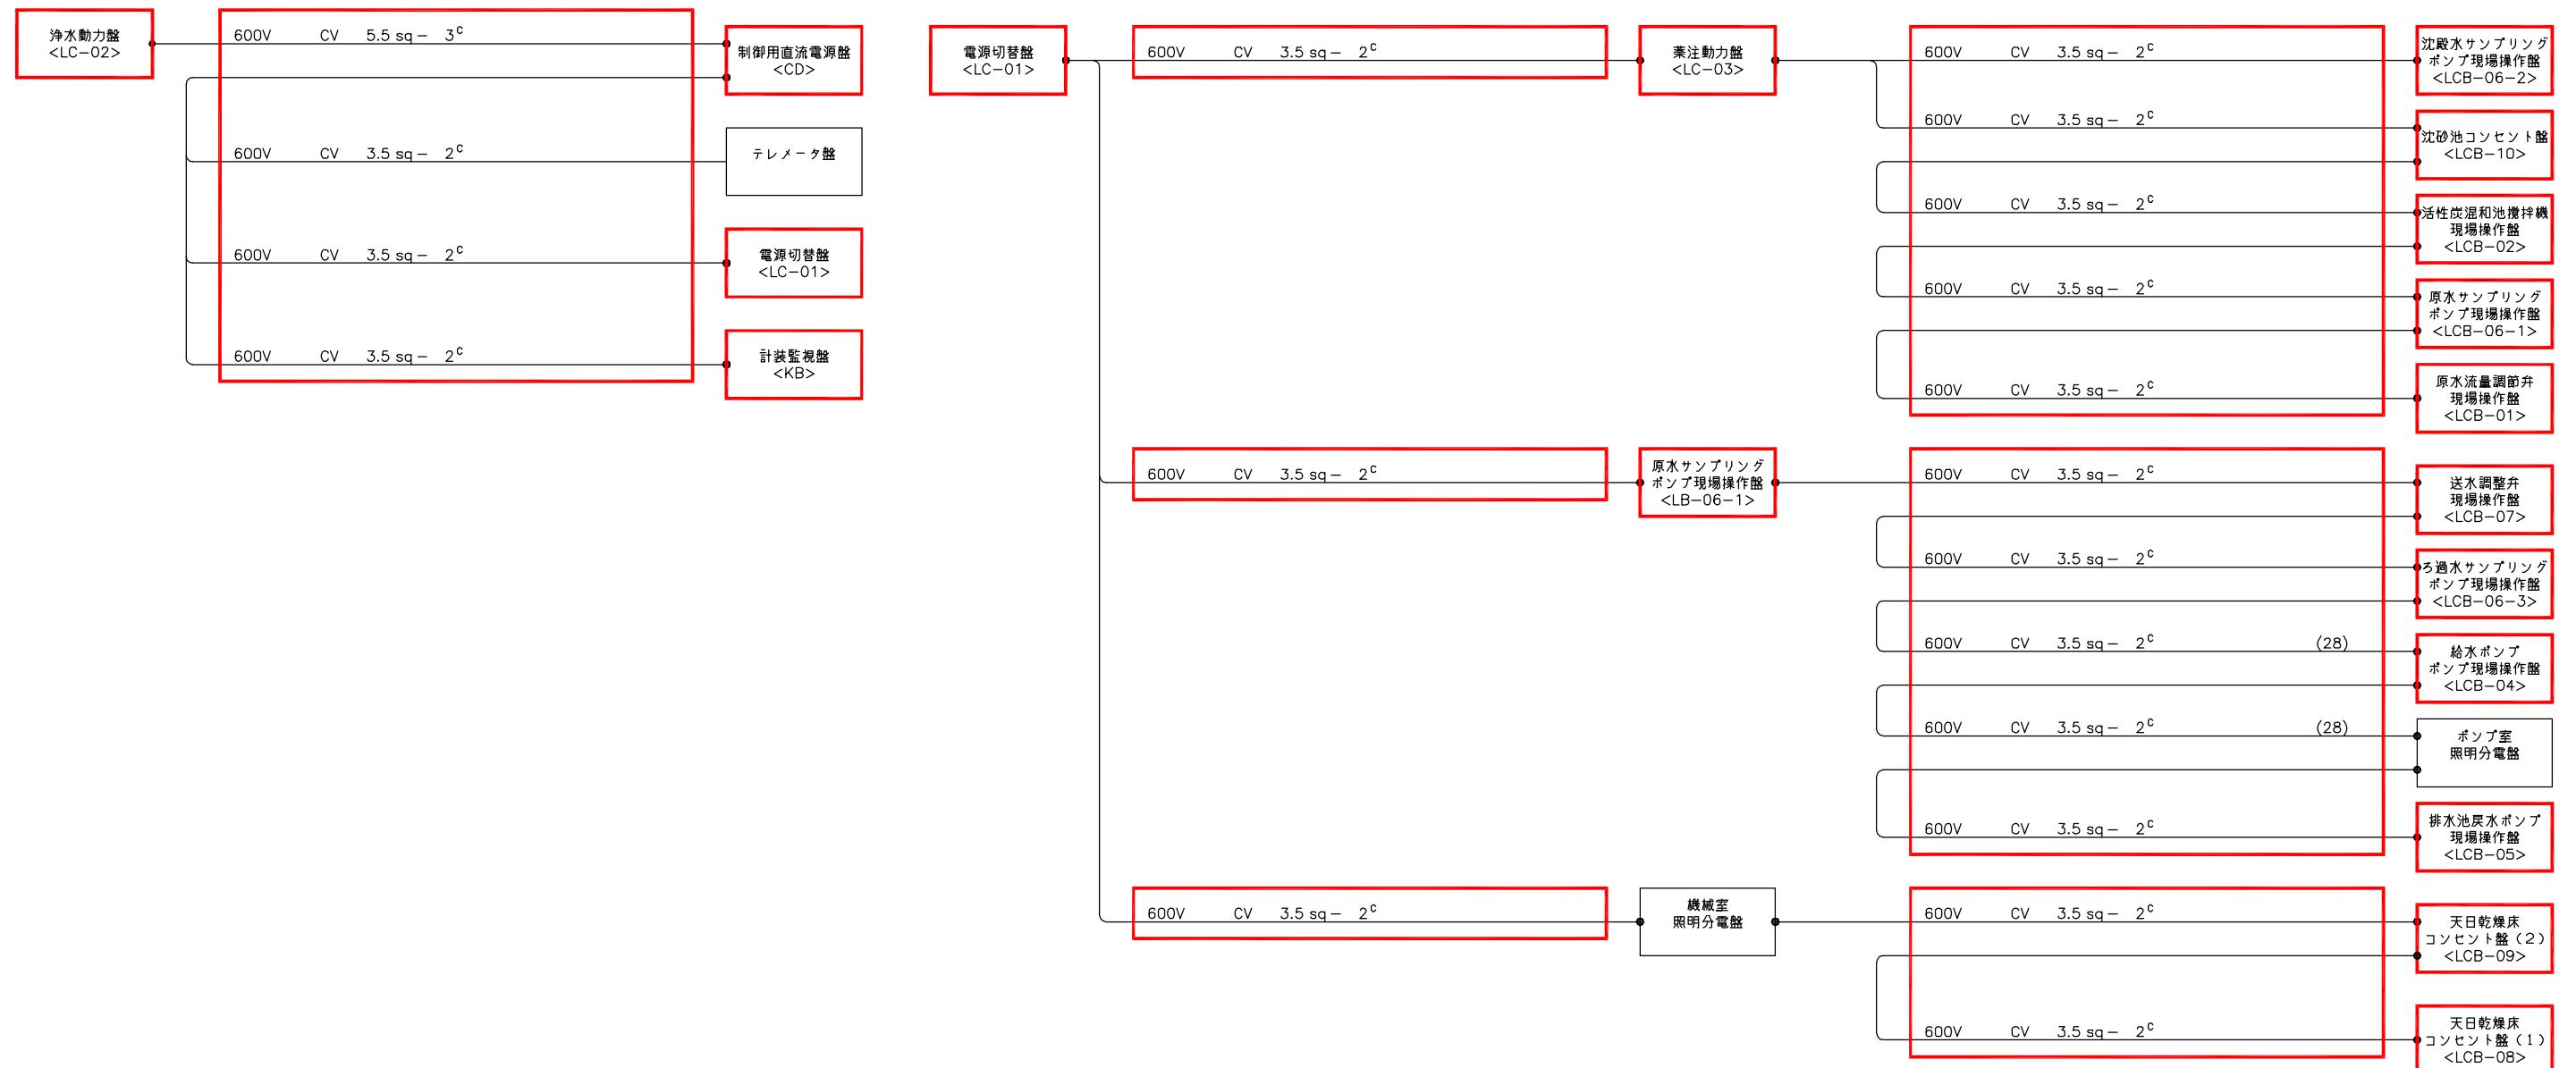

配線系統図 (4)
(撤去)

注記
 1. ■ 印は撤去を示す。
 2. 特記なきものは既設を示す。


南予水道用水供給事業			
図面名	瀬戸浄水場 電気計装設備更新工事 配線系統図4(撤去)		
図面番号	E-52	縮尺	NONE
南予水道企業団			

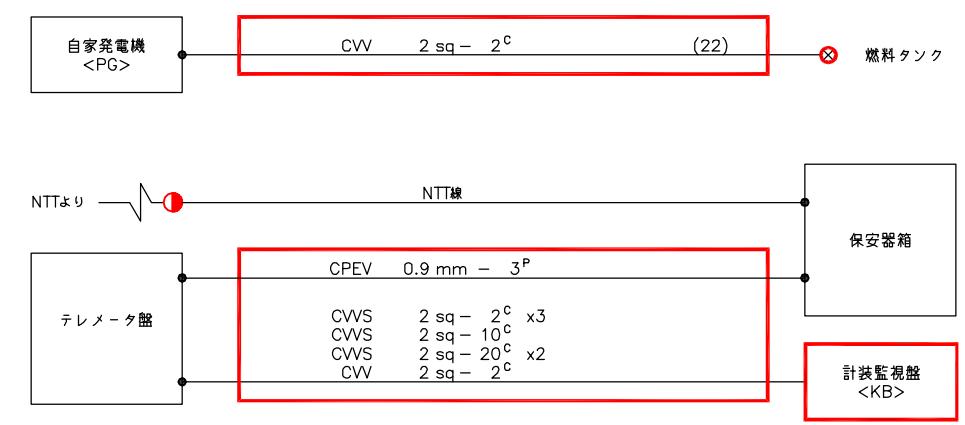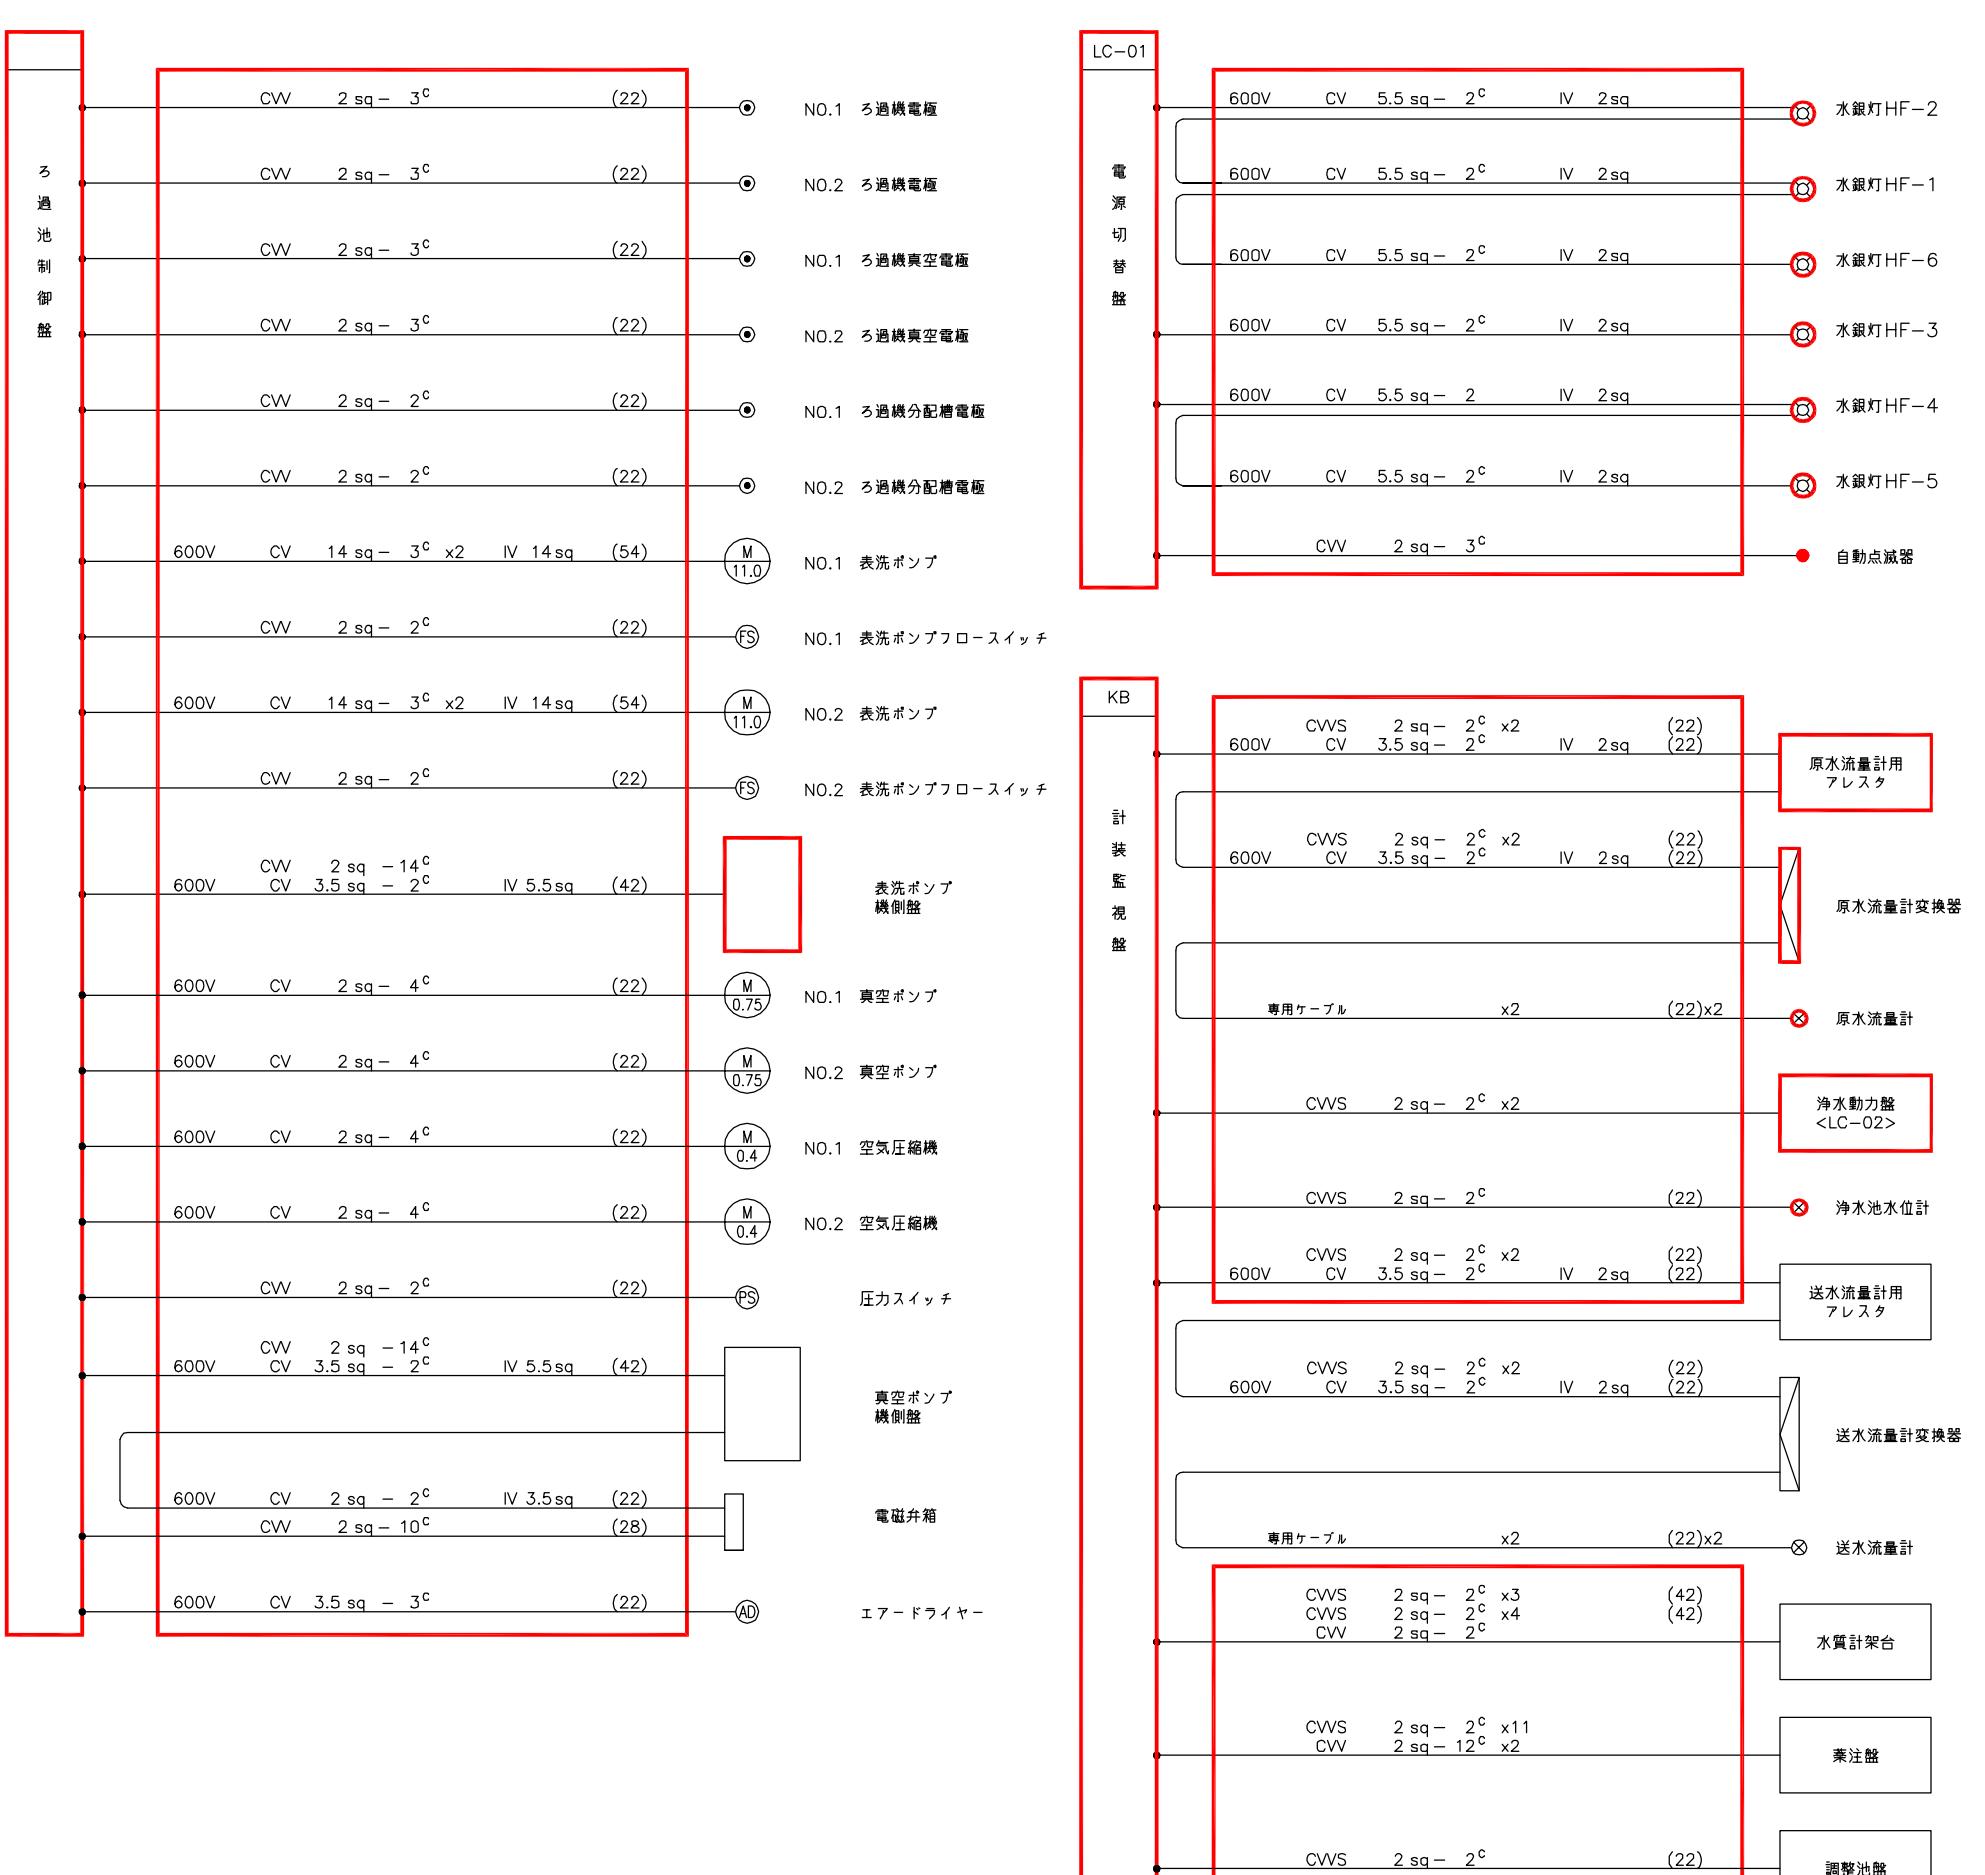


配線系統図 (5)
(撤去)

注記
1. 印は撤去を示す。
2. 特記なきものは既設を示す。

南予水道用水供給事業			
図面名	瀬戸浄水場 電気計装設備更新工事 配線系統図5(撤去)		
図面番号	E-53	縮尺	NONE
南予水道企業団			

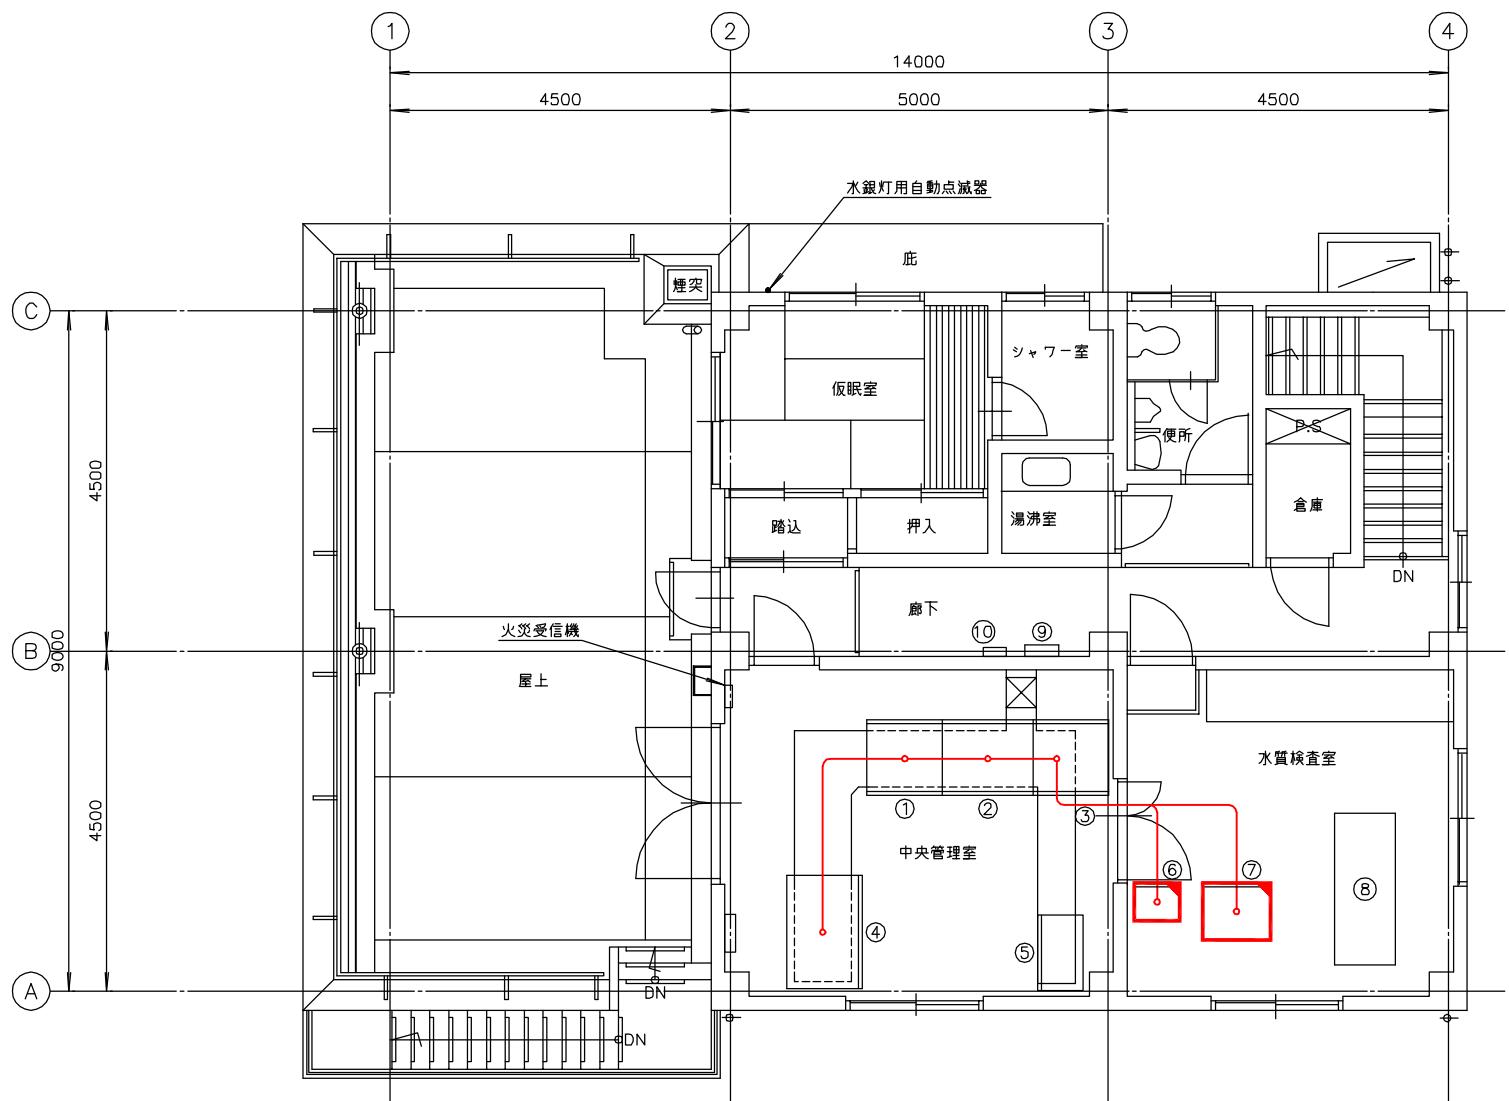

番号	名称	盤記号	備考
①	電源切換盤	LC-01	既設
②	浄水動力盤	LC-02	"
③	薬注動力盤	LC-03	"
④	計装監視盤	KB	"
⑤	ろ過池制御盤		"
⑥	テレメータ盤		移設
⑦	制御用直流電源盤	CD	"
⑧	水質計架台		既設
⑨	分電盤	L-2	"
⑩	保安器箱		"


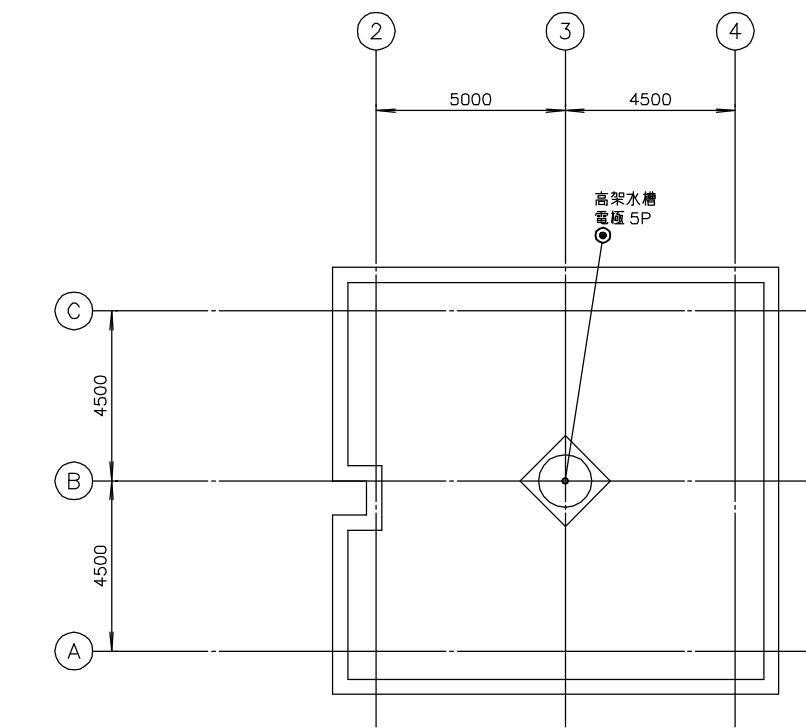


管理本館1階平面図 S=1/100
(仮設1)

注記
1. □ 印は仮設を示す。
2. □ 印は移設を示す。

南予水道用水供給事業		
図面名	瀬戸净水場 電気計装設備更新工事 管理本館2階・R階配線図(仮設1)	
図面番号	E-54	縮尺 1/50

南予水道企業団

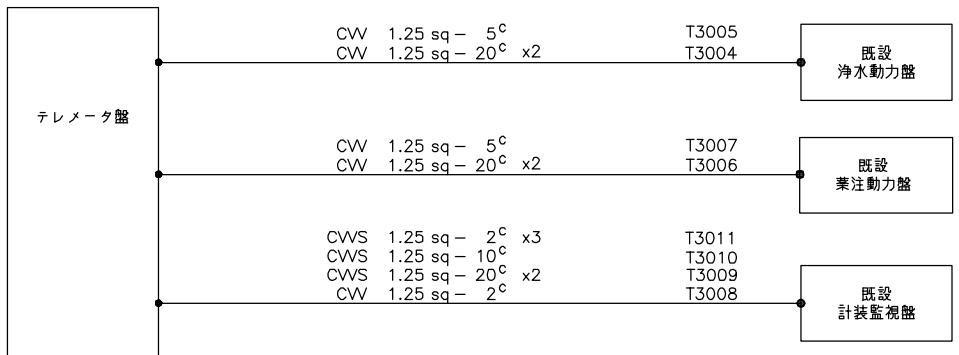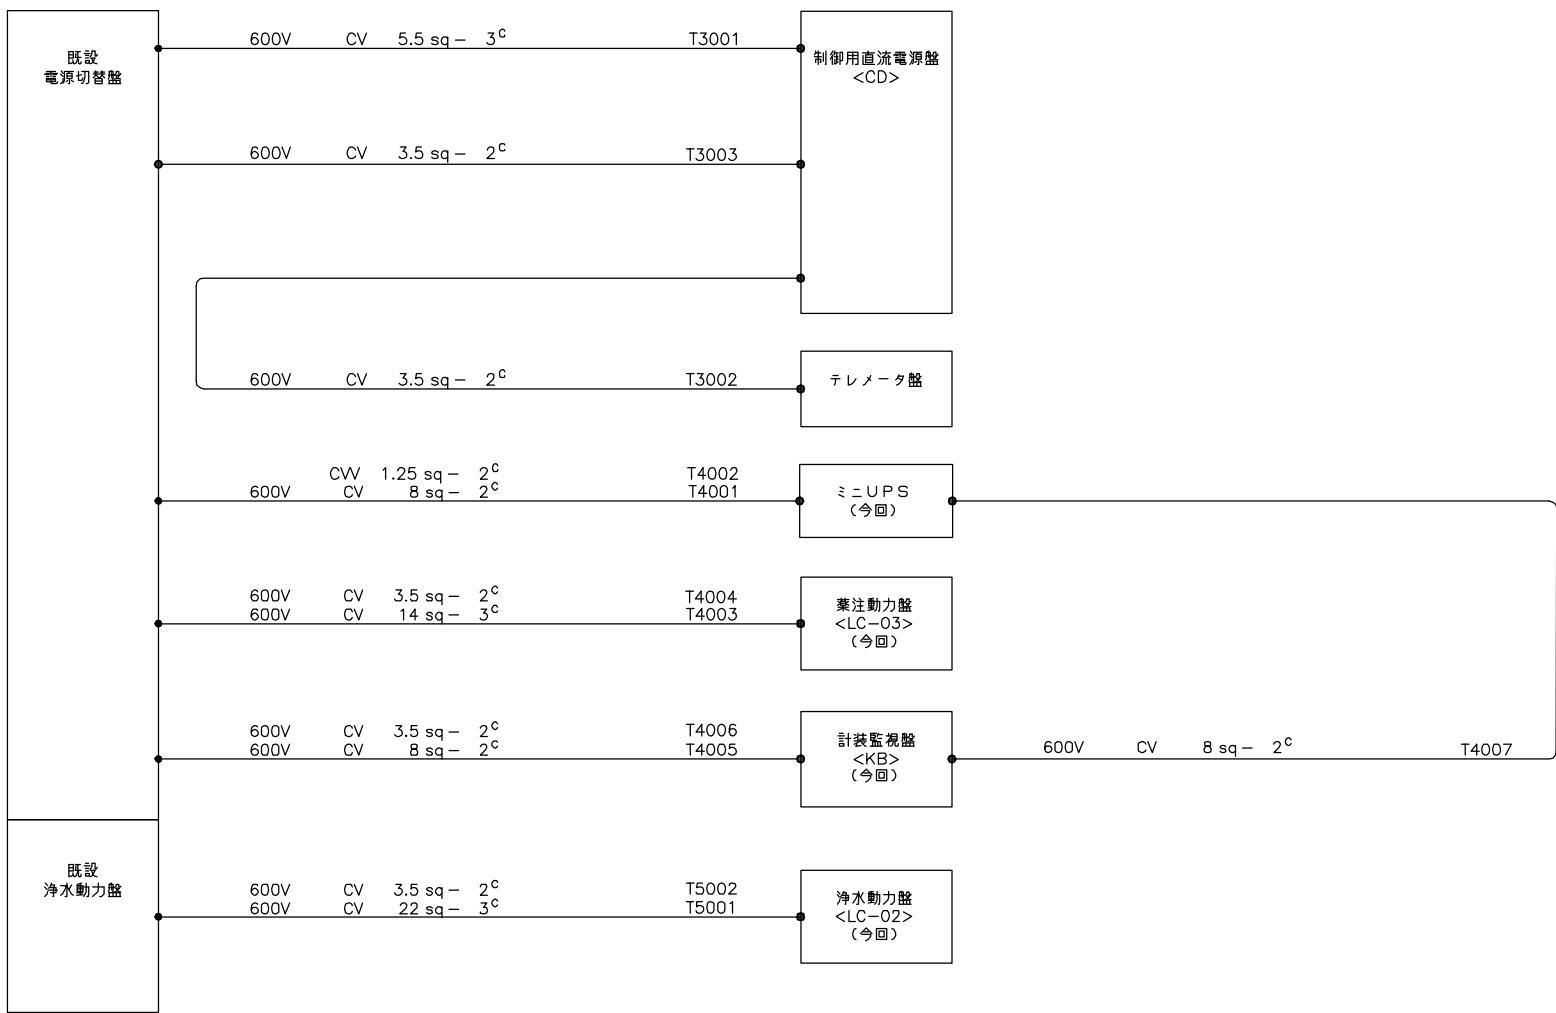

配線系統図
(仮設 1)

注記


1. 特記無き配線、配管類は仮設とする。
2. 仮設の配線、配管類は仮設工事後、撤去とする。
3. 特記無きは既設を示す。

南予水道用水供給事業


瀬戸浄水場
電気計装設備更新工事
配線系統図(仮設1)

E-55 縮尺
NONE

南予水道企業団

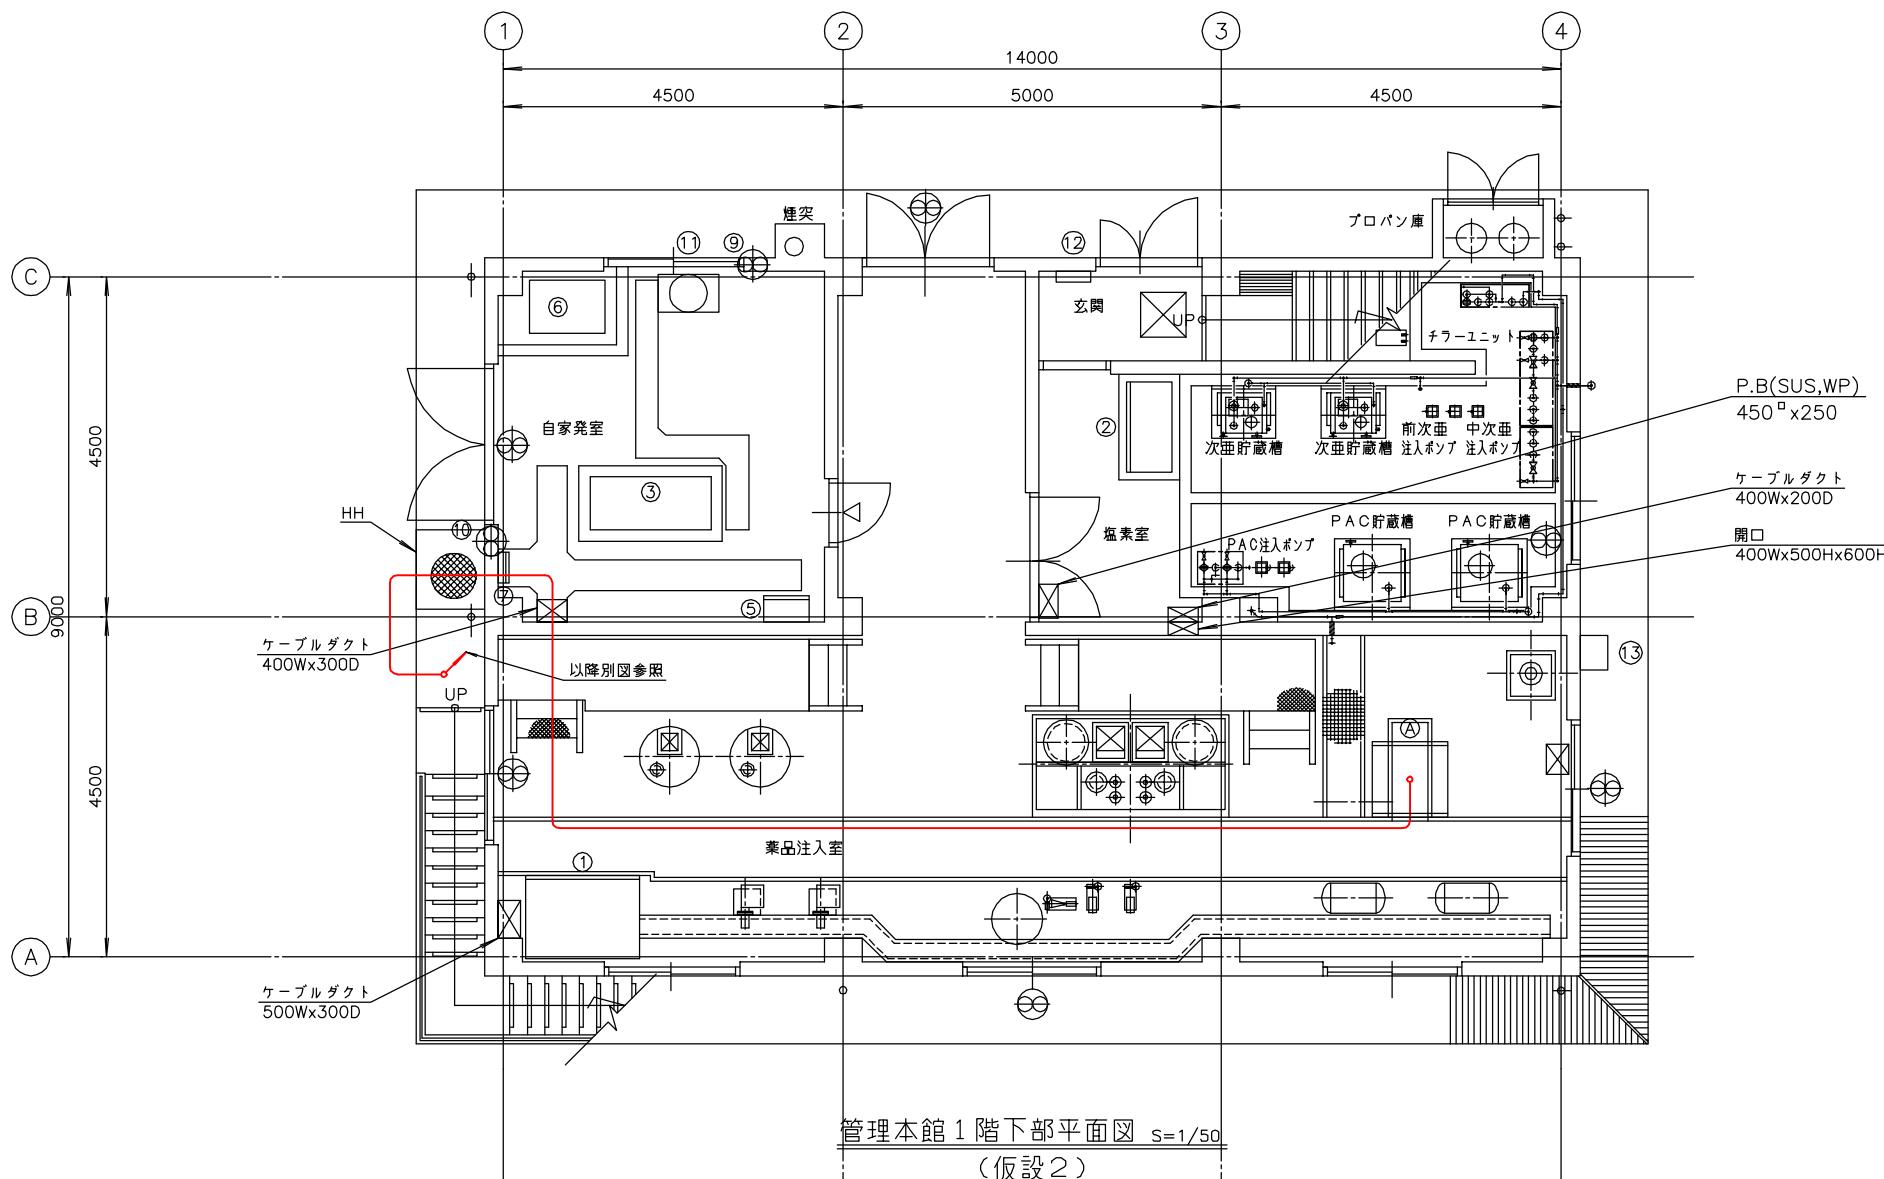


番号	名称	盤記号	備考
①	薬注盤		既設
②	次亜・PAC薬注盤		〃
③	発電機(45kVA)		〃
④			
⑤	自家発補機盤	LC-11	既設
⑥	燃料タンク		〃
⑦	接地端子箱		〃
⑧			
⑨	吸気ファン		既設
⑩	排気ファン		〃
⑪	冷却水槽		〃
⑫	L-1		〃
⑬	排液中和盤		〃
Ⓐ	薬注動力盤		今回

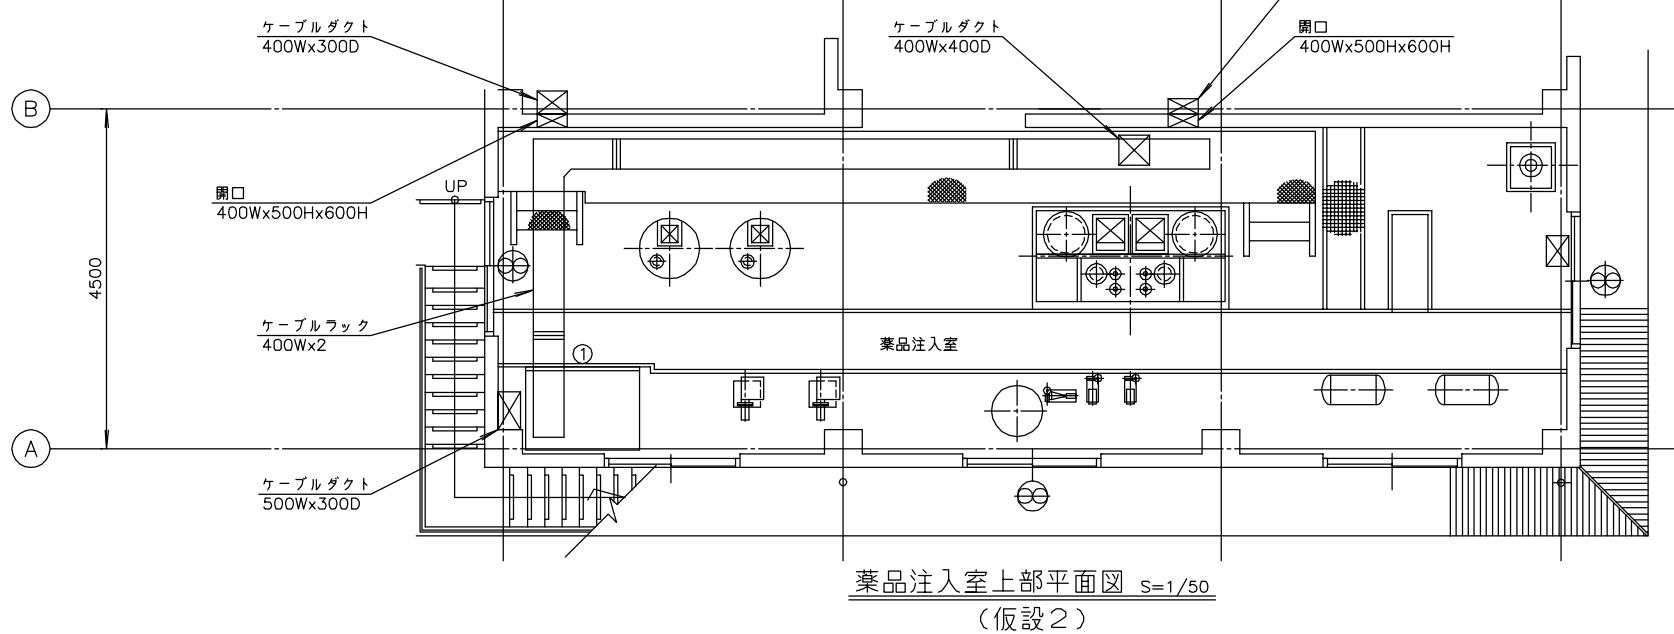

注記


- 1.  印は仮設を示す。
- 2.  印は仮置きを示す。

南予水道用水供給事業			
図面名	瀬戸浄水場 電気計装設備更新工事 管理本館1階配線図(仮設2)		
図面番号	E-56	縮尺	1/50

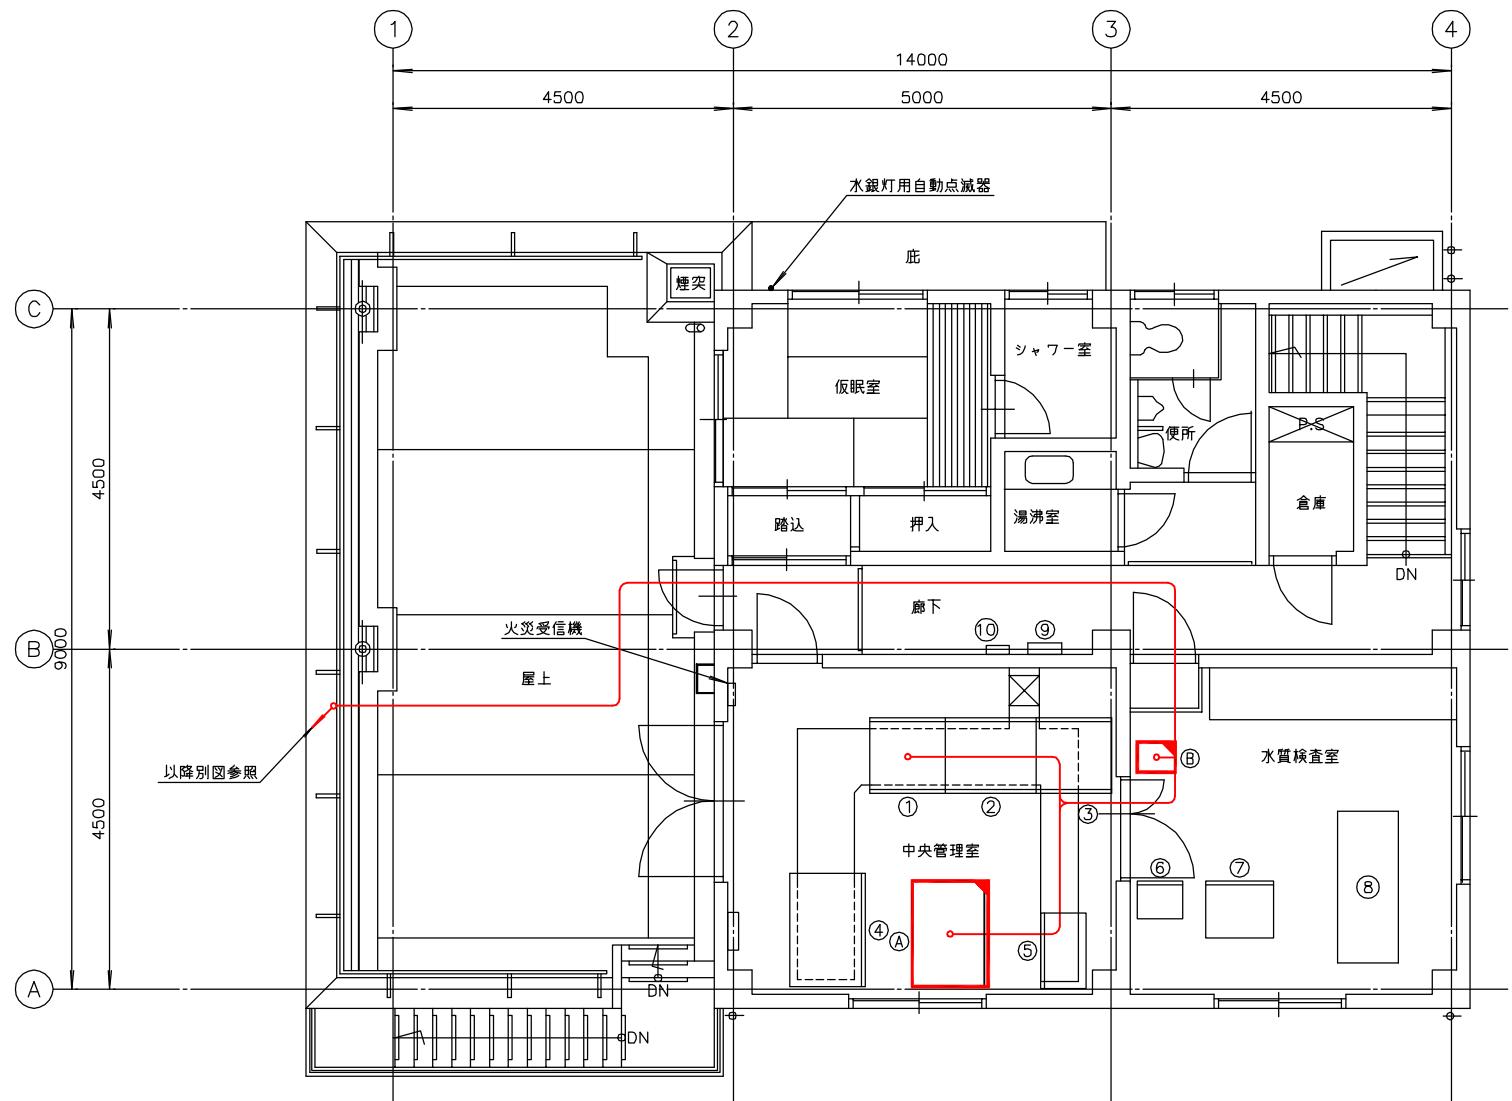

管理本館2階平面図 $s=1/50$
(仮設2)

番号	名称	盤記号	備考
①	電源切換盤	LC-01	既設
②	浄水動力盤	LC-02	〃
③	葉巻動力盤	LC-03	〃
④	計装監視盤	KB	〃
⑤	ろ過池制御盤		移設
⑥	テレメータ盤		〃
⑦	制御用直流電源盤	CD	〃
⑧	水質計架台		既設
⑨	分電盤	L-2	〃
⑩	保安器箱		〃
(A)	計装監視盤		仮置き
(B)	ミニUPS		仮置き

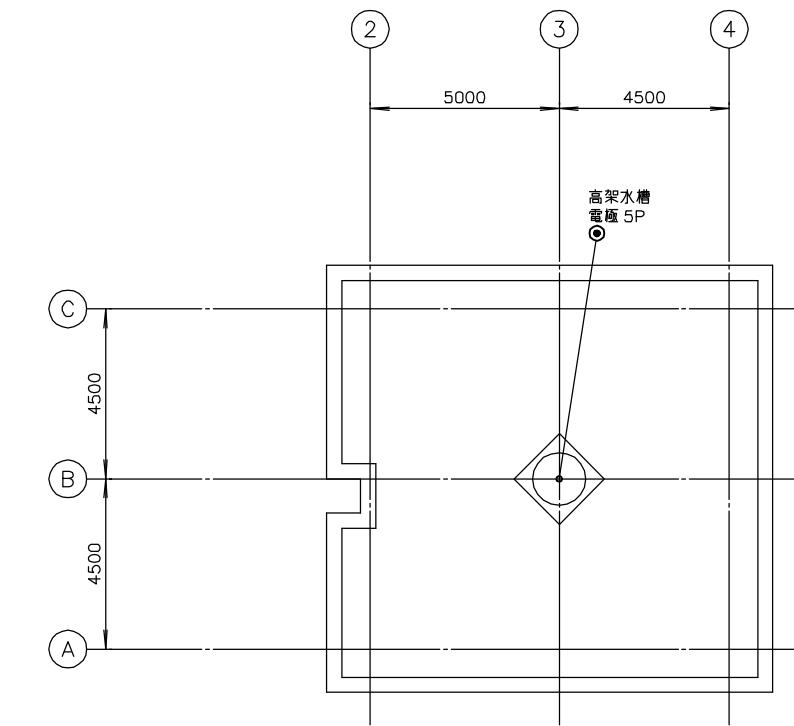


管理本館 R 階平面図 S=1/100 (仮設 2)

注記

- 1.  印は仮設を示す。
- 2.  印は仮置きを示す。

南予水道用水供給事業
 瀬戸浄水場
 電気計装設備更新工事
 管理本館2階・R階配線図(仮設2)
 E-57 縮尺 1/50
 南予水道企業団

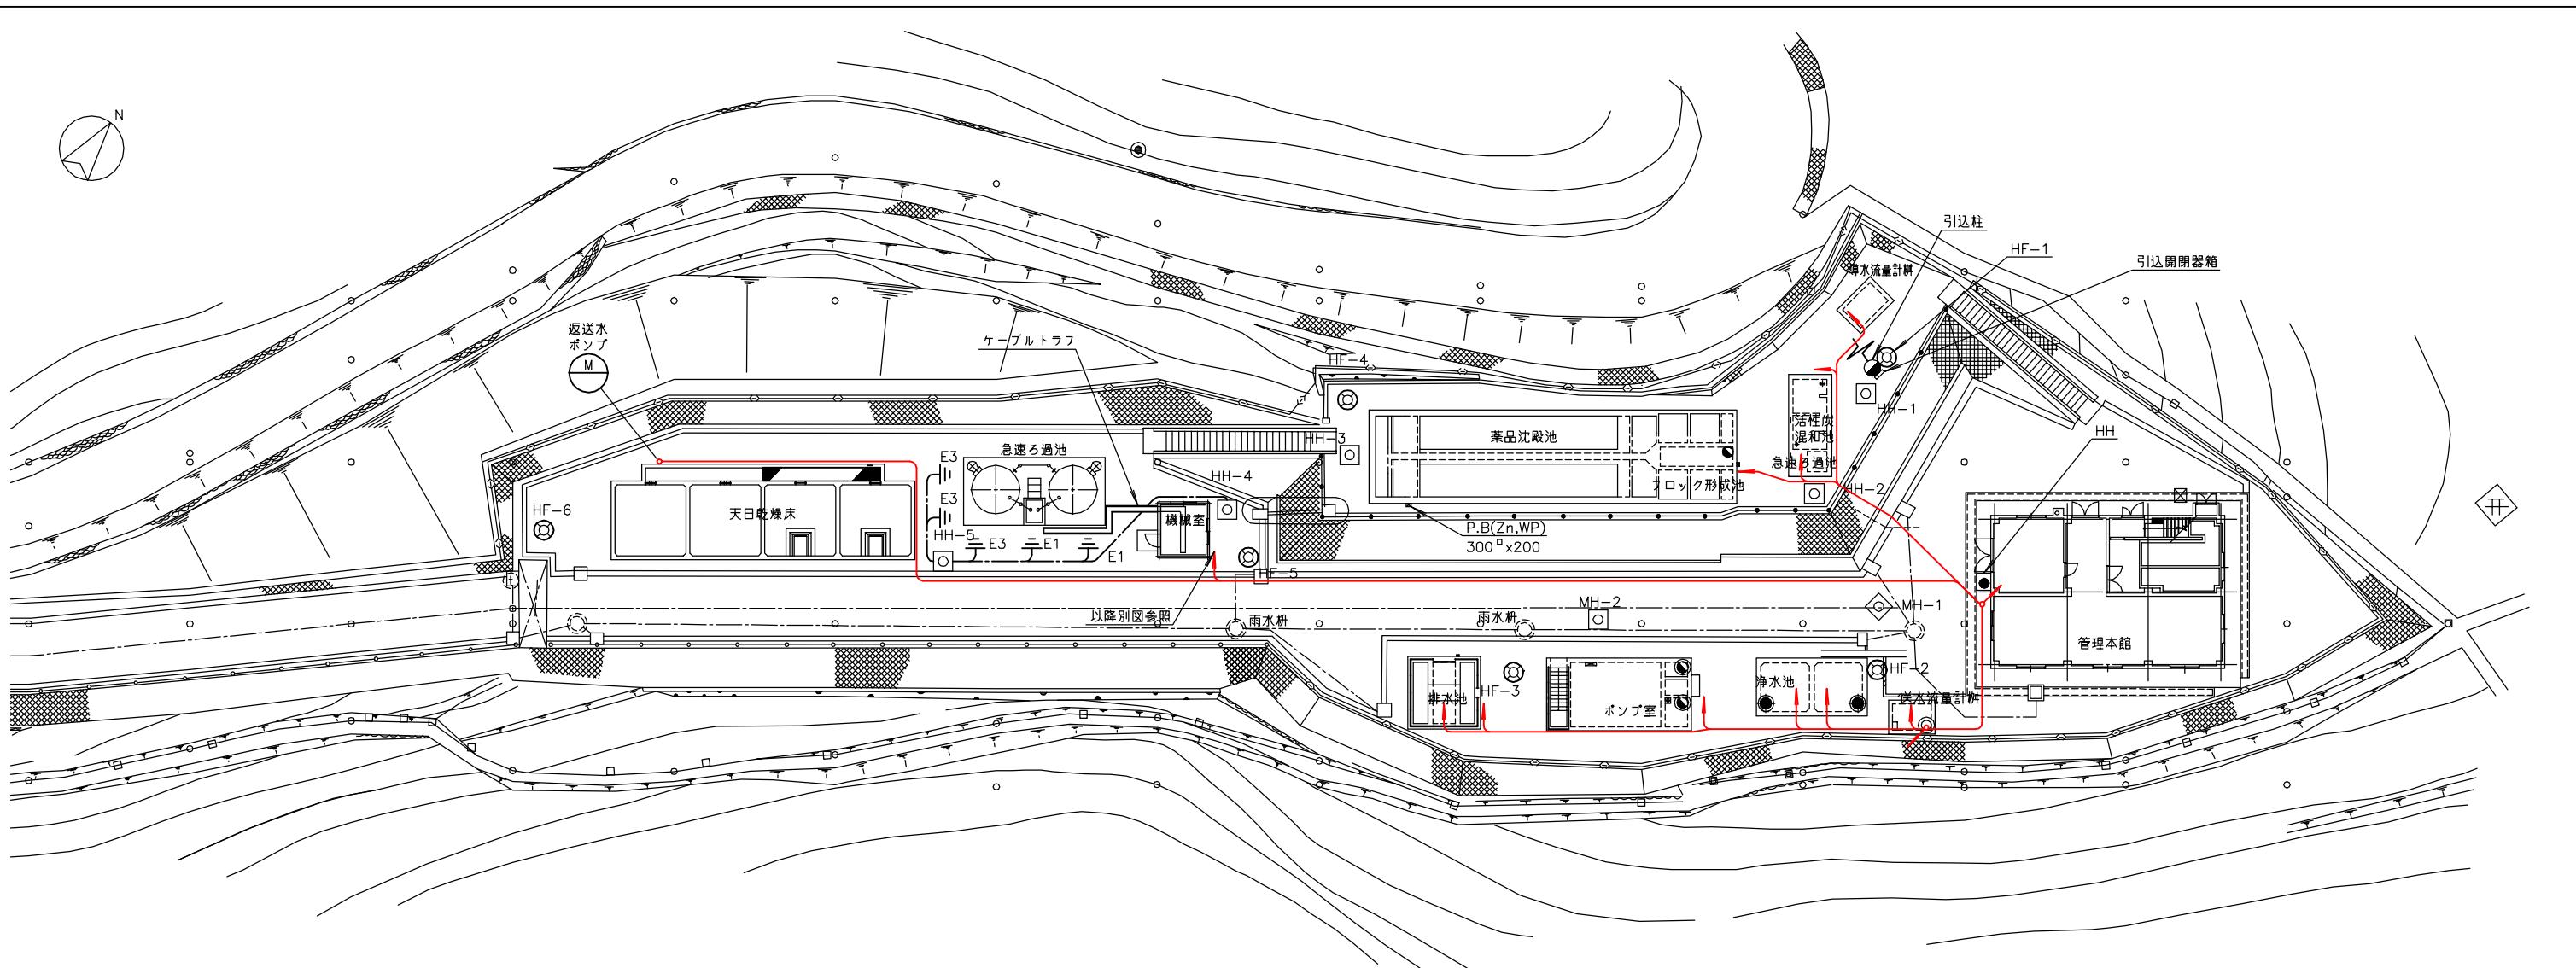


瀬戸浄水場全体平面図 S=1/200
(仮設3)


南予水道用水供給事業		
図面名		瀬戸浄水場 電気計装設備更新工事 全体配線図(仮設3)
図面番号		E-58
縮尺	1/200	

南予水道企業団

注記
1. ■印は仮設を示す。

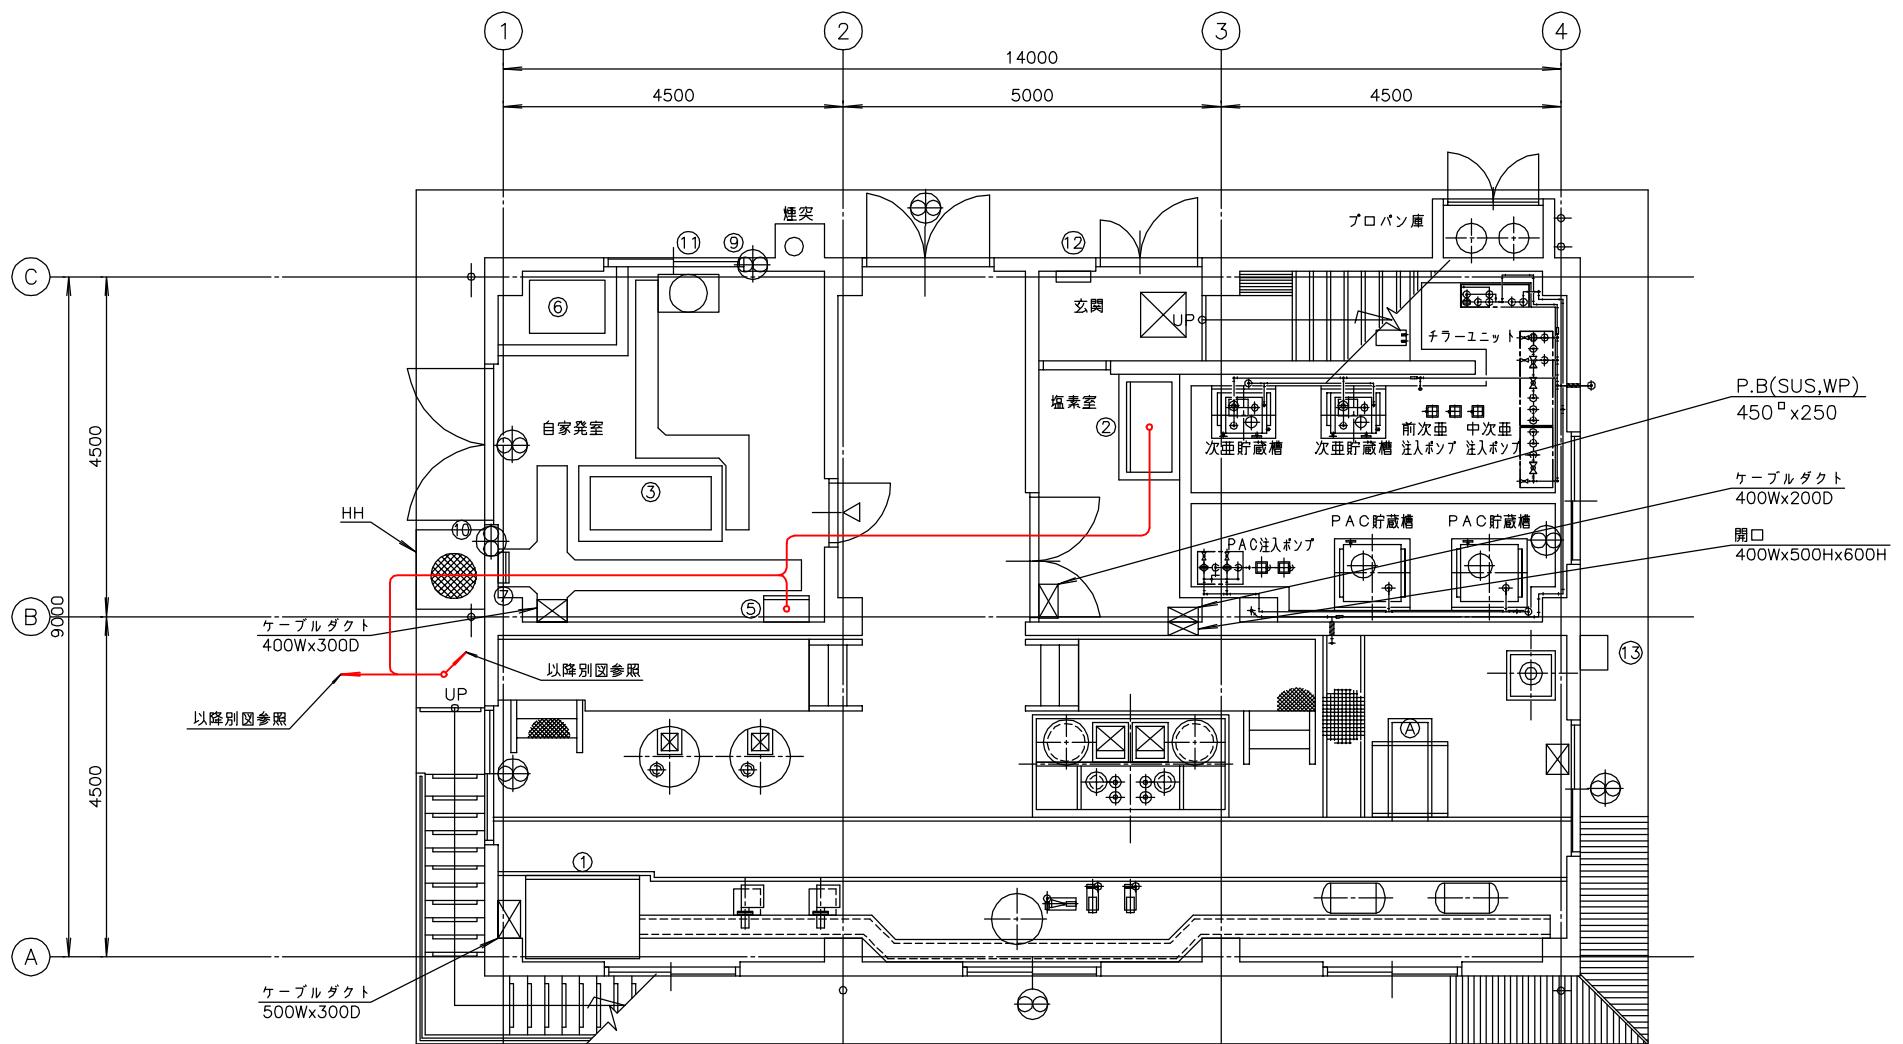


管理本館 1 階下部平面図 s=1/50
(仮設 3)

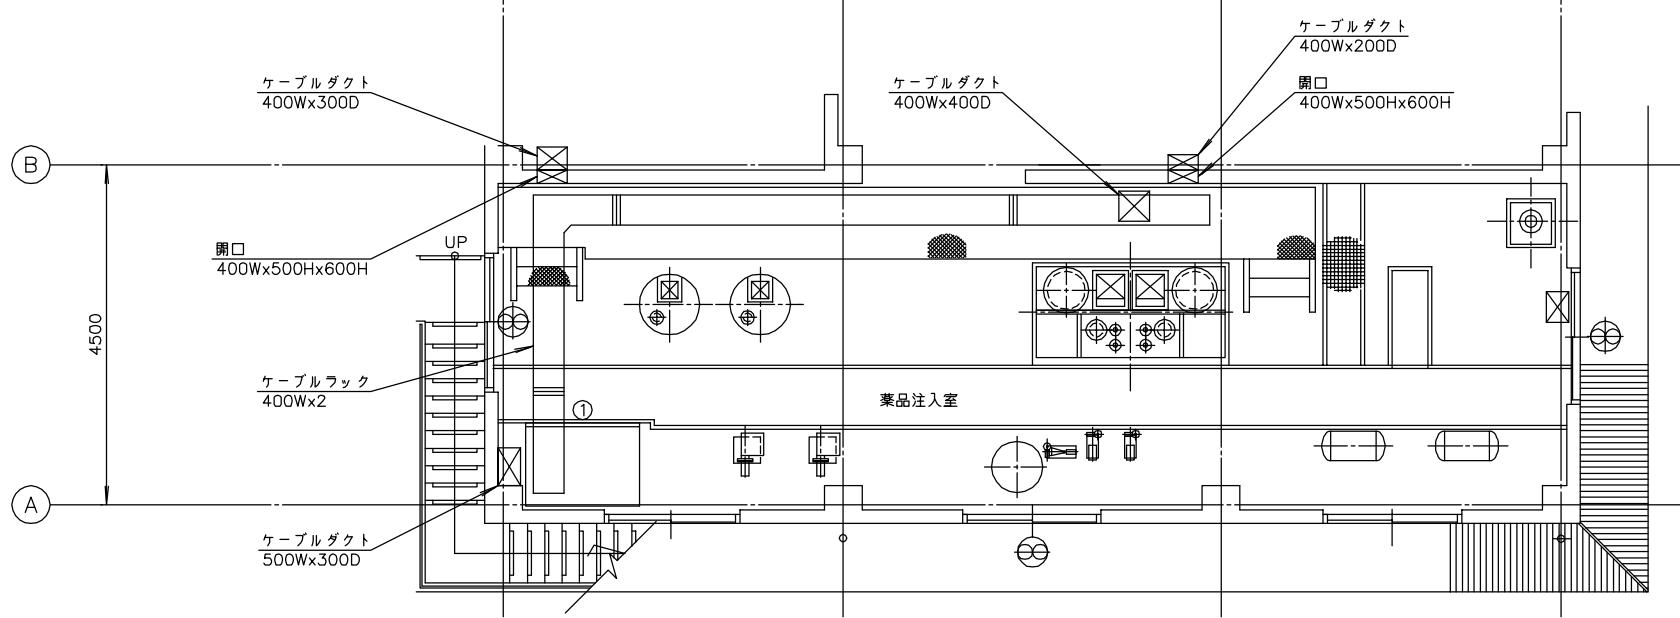

薬品注入室上部平面図 S=1/50
(仮設③)


注記

南予水道用水供給事業			
図面名	瀬戸浄水場 電気計装設備更新工事 管理本館1階配線図(仮設3)		
図面番号	E-59	縮尺	1/50

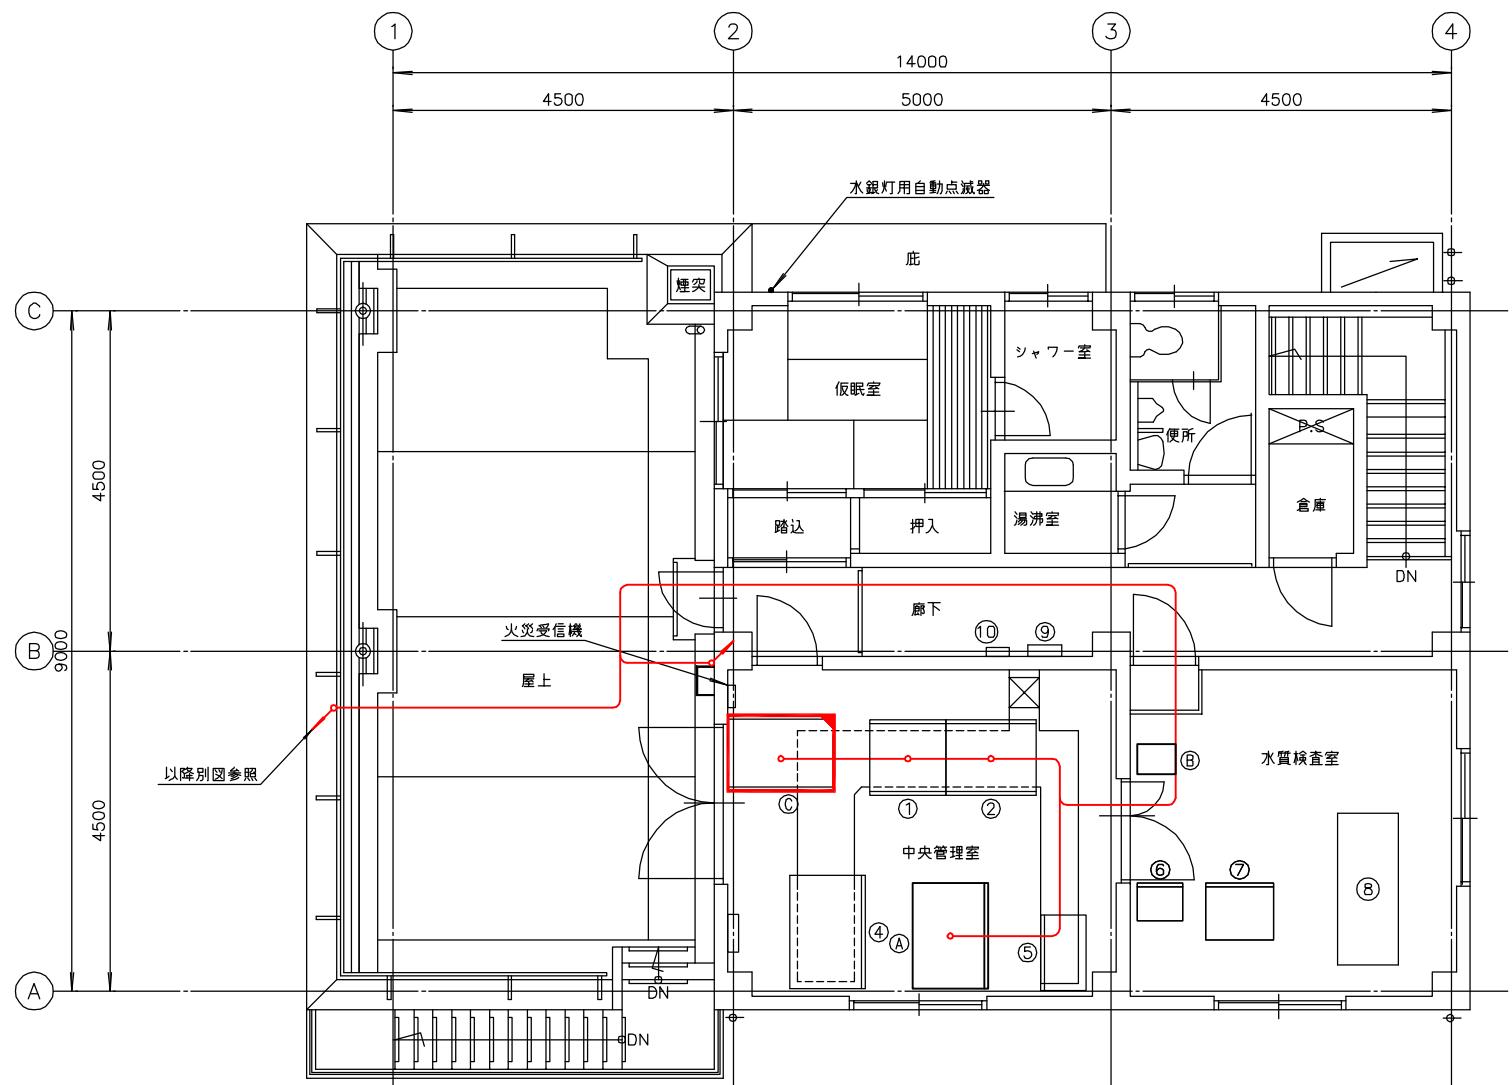

管理本館2階平面図 S=1/50
(仮設3)

番号	名称	盤記号	備考
②	浄水動力盤	LC-02	既設
④	計装監視盤	KB	既設
⑤	ろ過池制御盤		移設
⑥	テレメータ盤		〃
⑦	制御用直流電源盤	CD	〃
⑧	水質計架台		既設
⑨	分電盤	L-2	〃
⑩	保安器箱		〃
(A)	計装監視盤		仮置き
(B)	ミニUPS		仮置き
(C)	浄水動力盤		仮置き

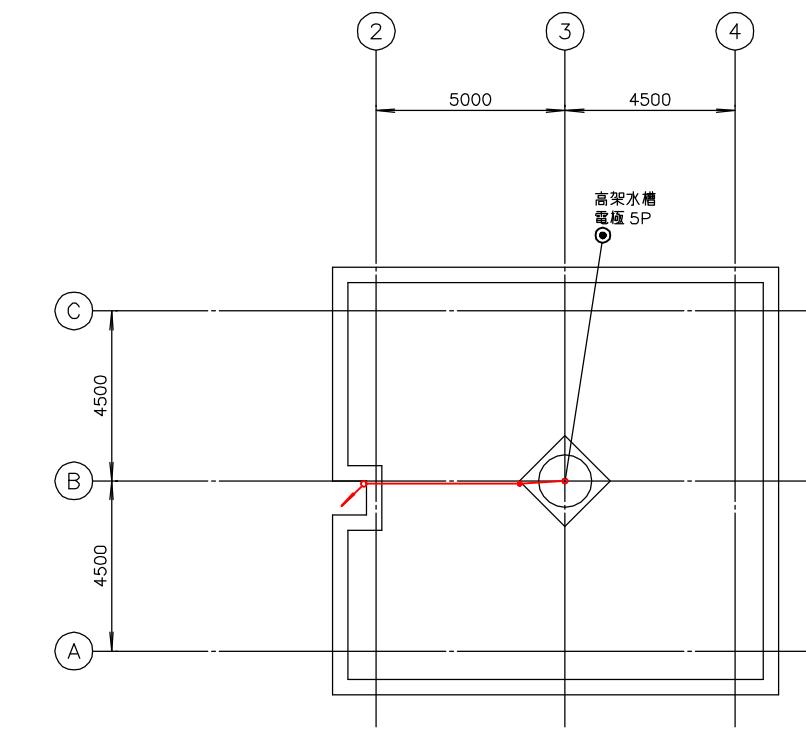


管理本館R階平面図 S=1/100
(仮設3)

注記
1. ■ 印は仮設を示す。
2. □ 印は仮置きを示す。


南予水道用水供給事業		
図面名	瀬戸浄水場 電気計装設備更新工事	
図面番号	管理本館2階・R階配線図(仮設3)	
図面番号	E-60	縮尺 1/50

南予水道企業団

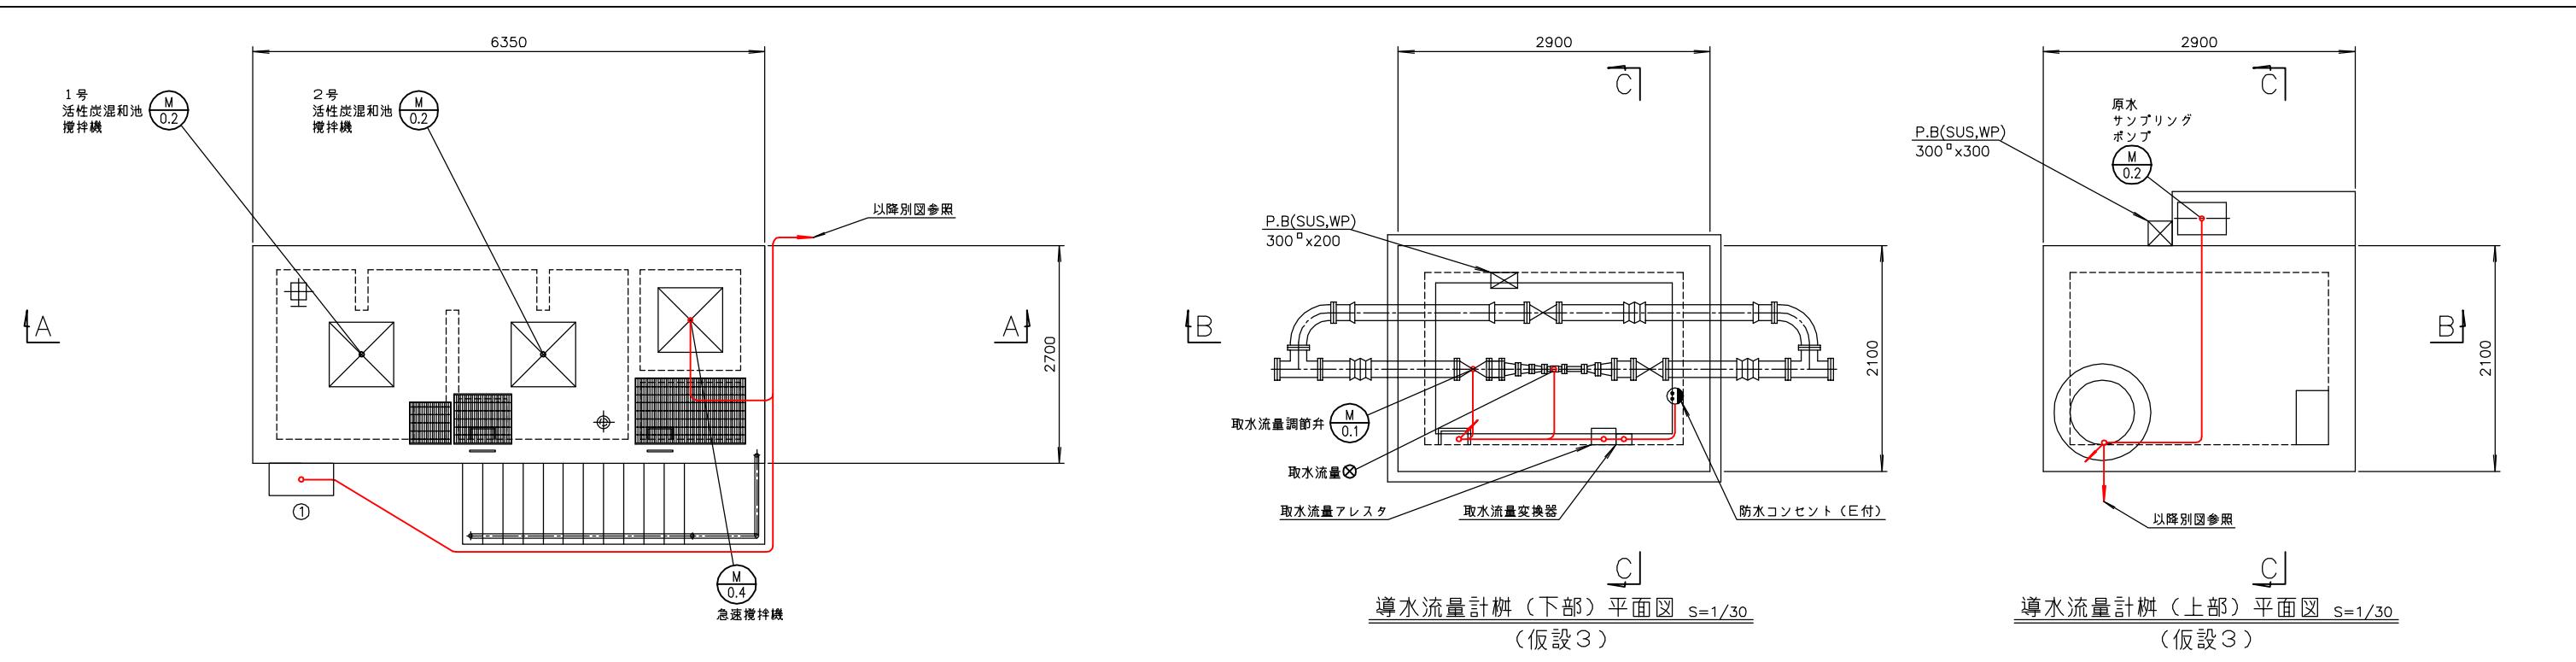


活性炭混和池平面図 S=1/40
(仮設3)

番号	名称	盤記号	備考
①	取水流量調節弁現場盤	LCB-01	今回

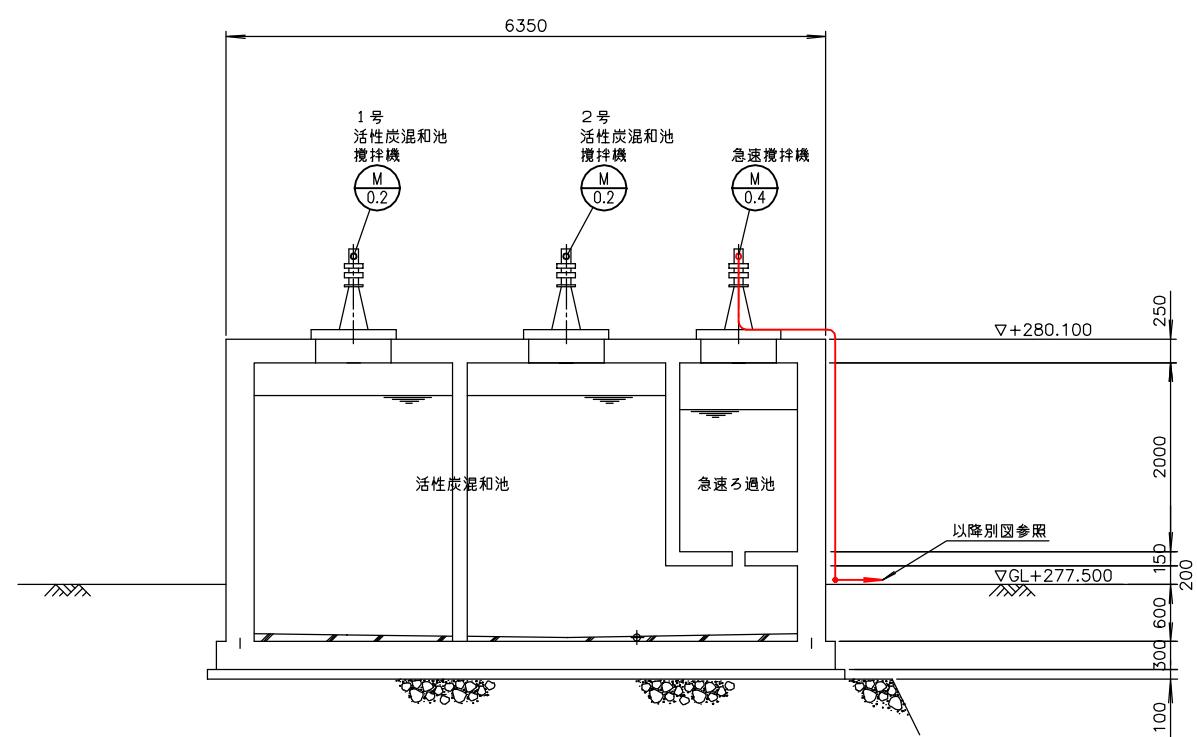


A-A断面図 S=1/40
(仮設3)

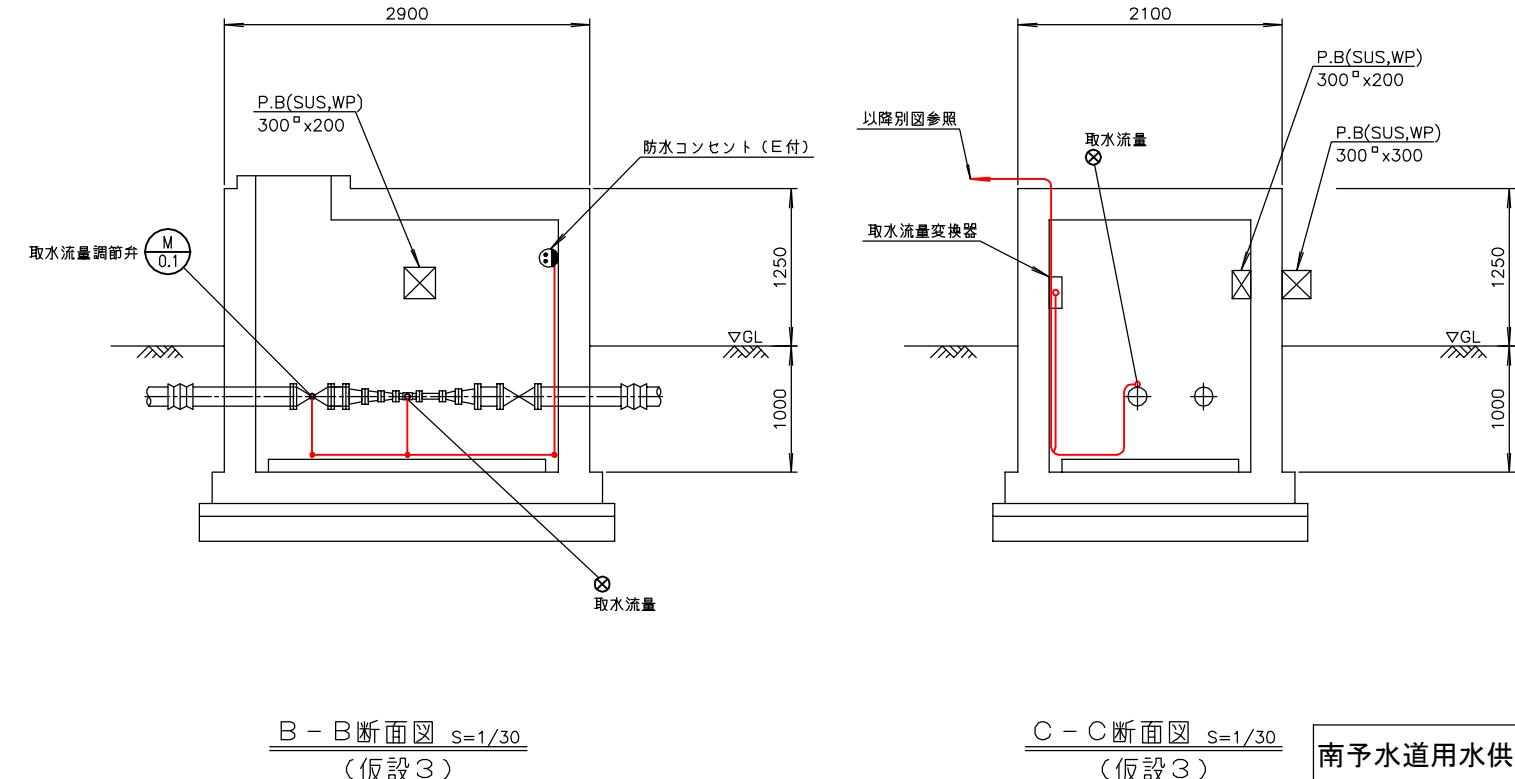


注記
1. □印は仮設を示す。

南予水道用水供給事業
瀬戸浄水場
電気計装設備更新工事
活性混和池・導水流量計構配線図(仮設3)
図面番号 E-61
縮尺 1/30, 1/40
南予水道企業団

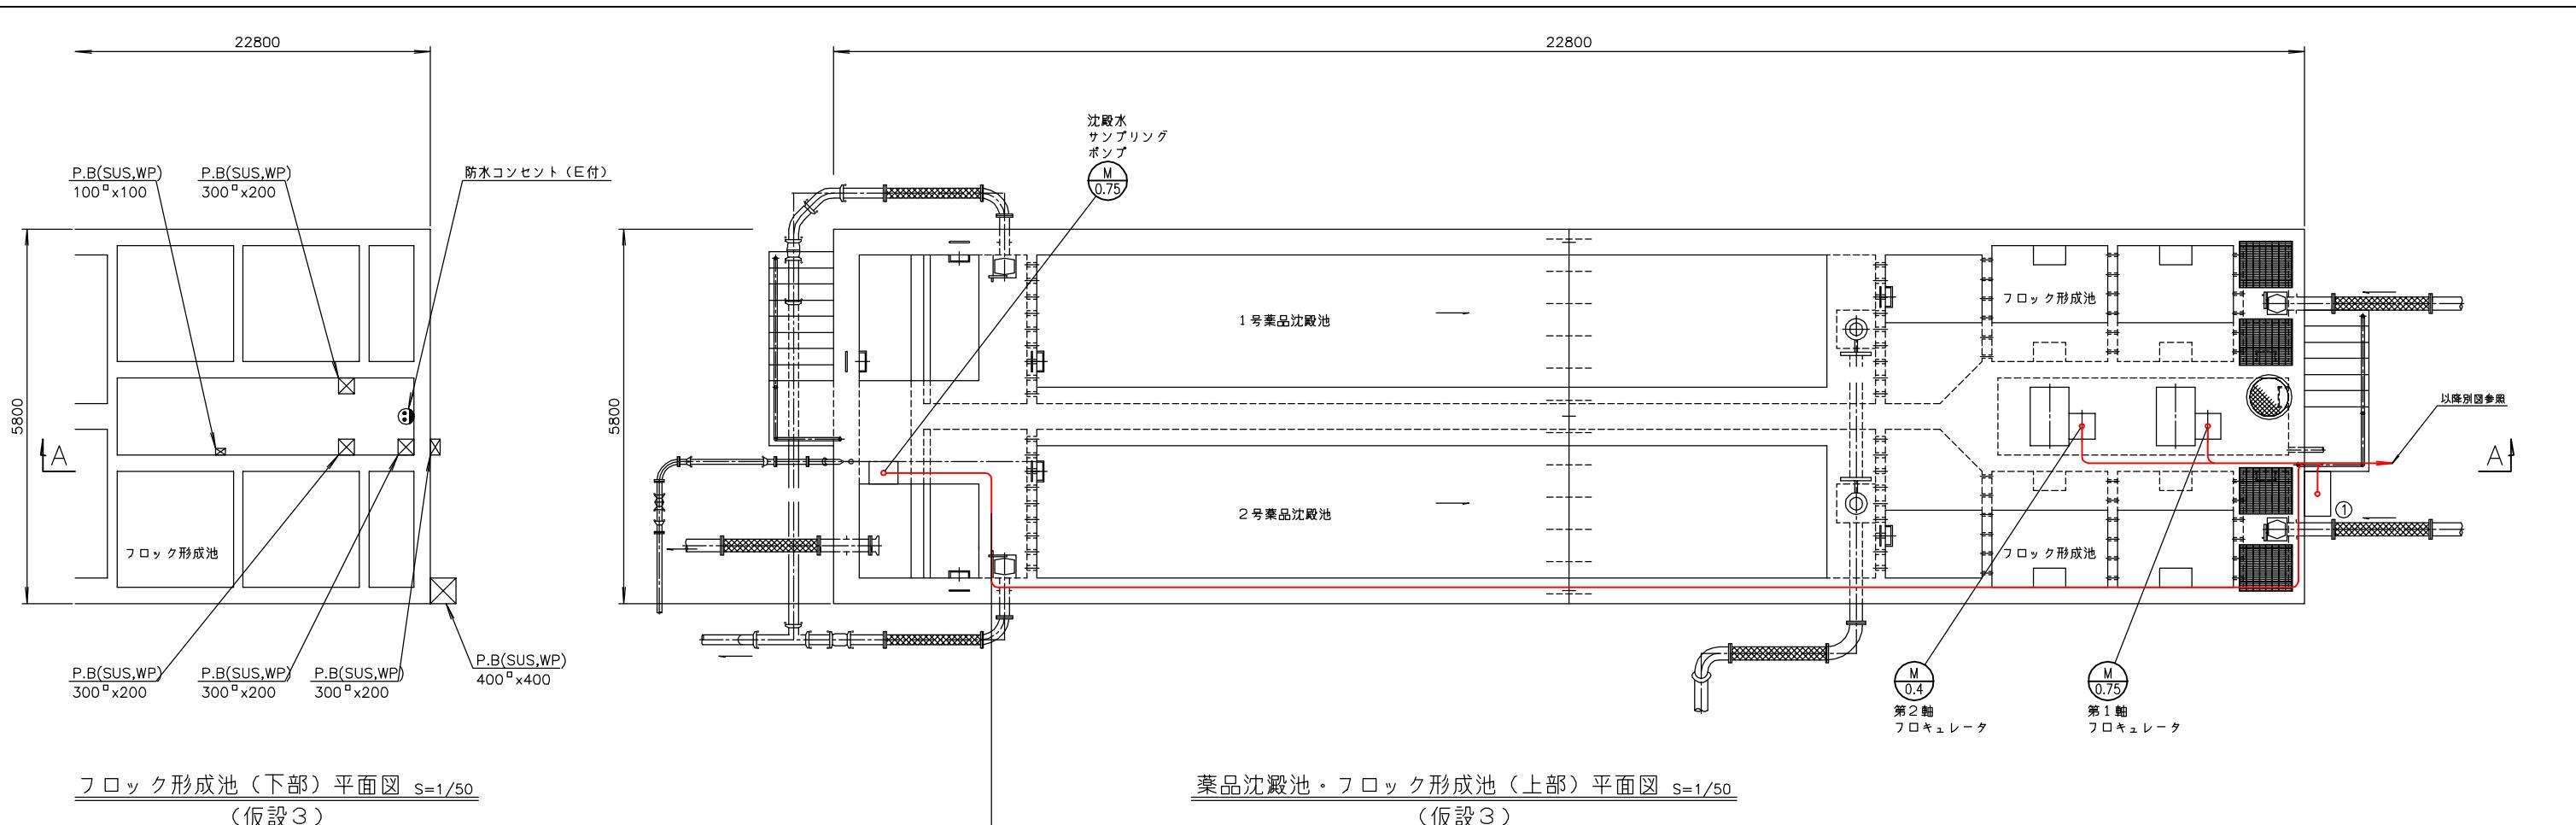


番号	名称	盤記号	備考
①	混和池・フロキュレータ現場盤	LCB-03	今回

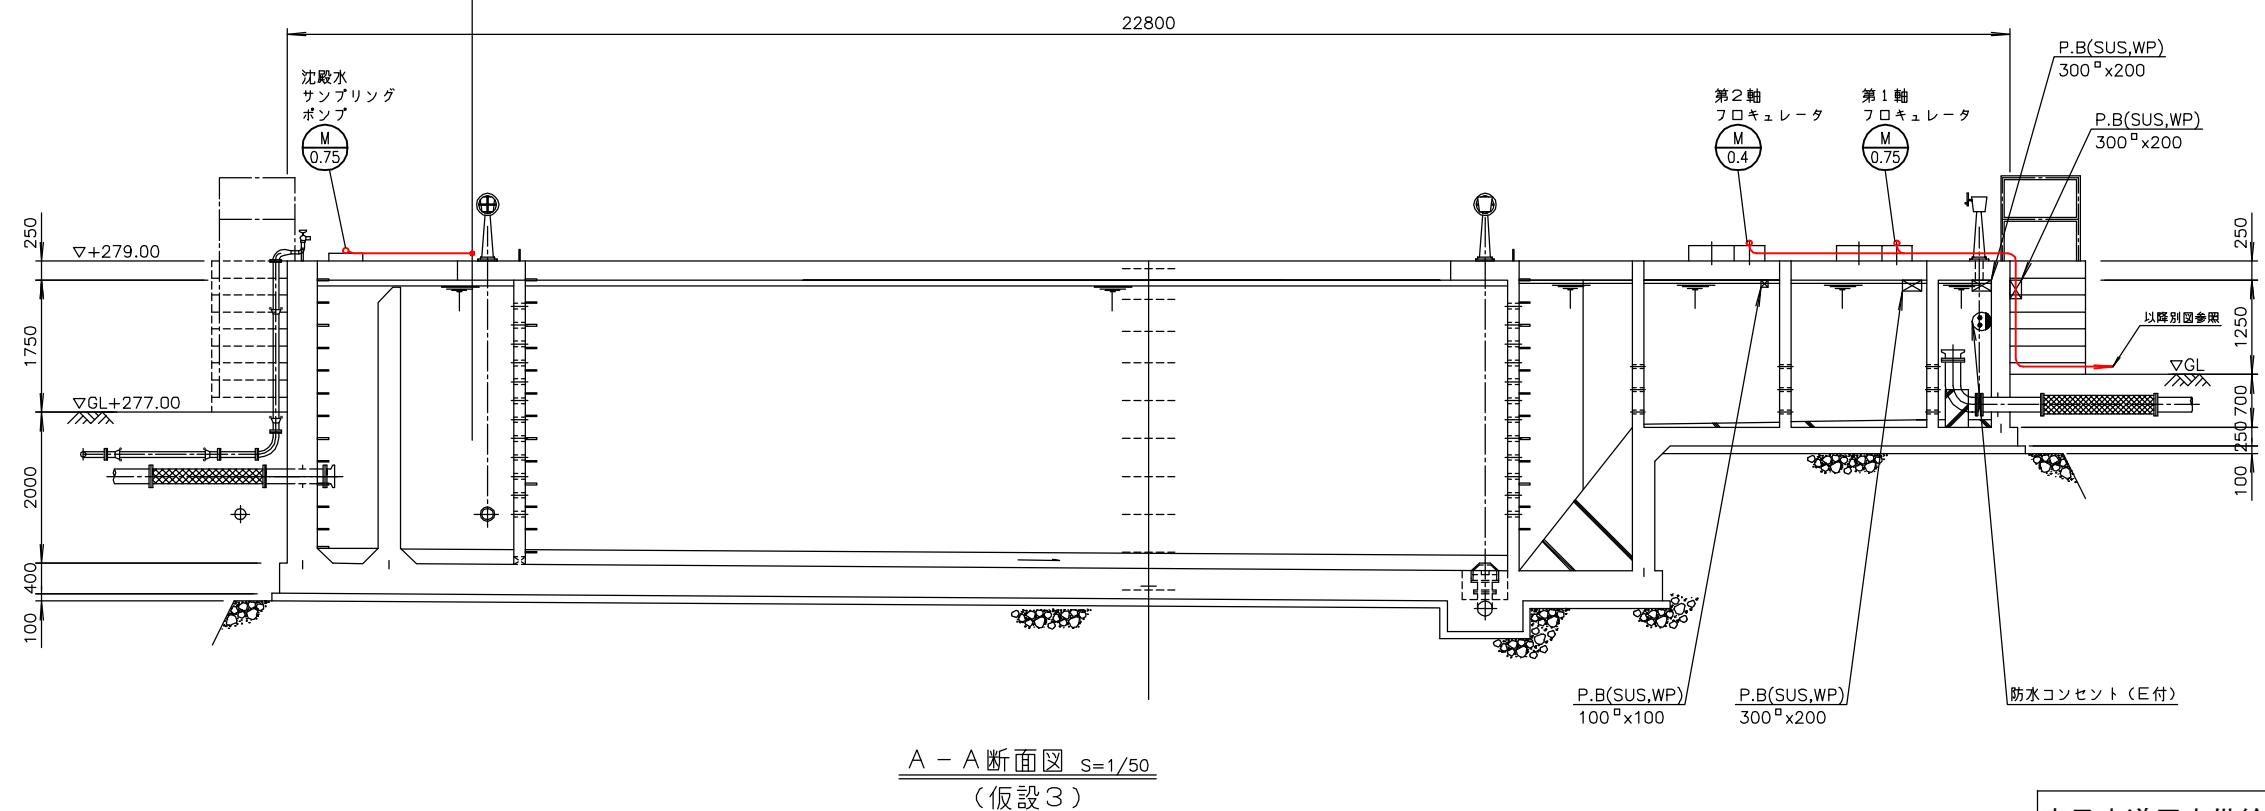


A - A 断面図 $S=1/50$ (仮設3)


注記

南予水道用水供給事業			
図面名	瀬戸浄水場 電気計装設備更新工事 薬品沈殿池・加圧形成池配線図(仮設3)		
図面番号	E-62	縮尺	1/50
南予水道企業団			

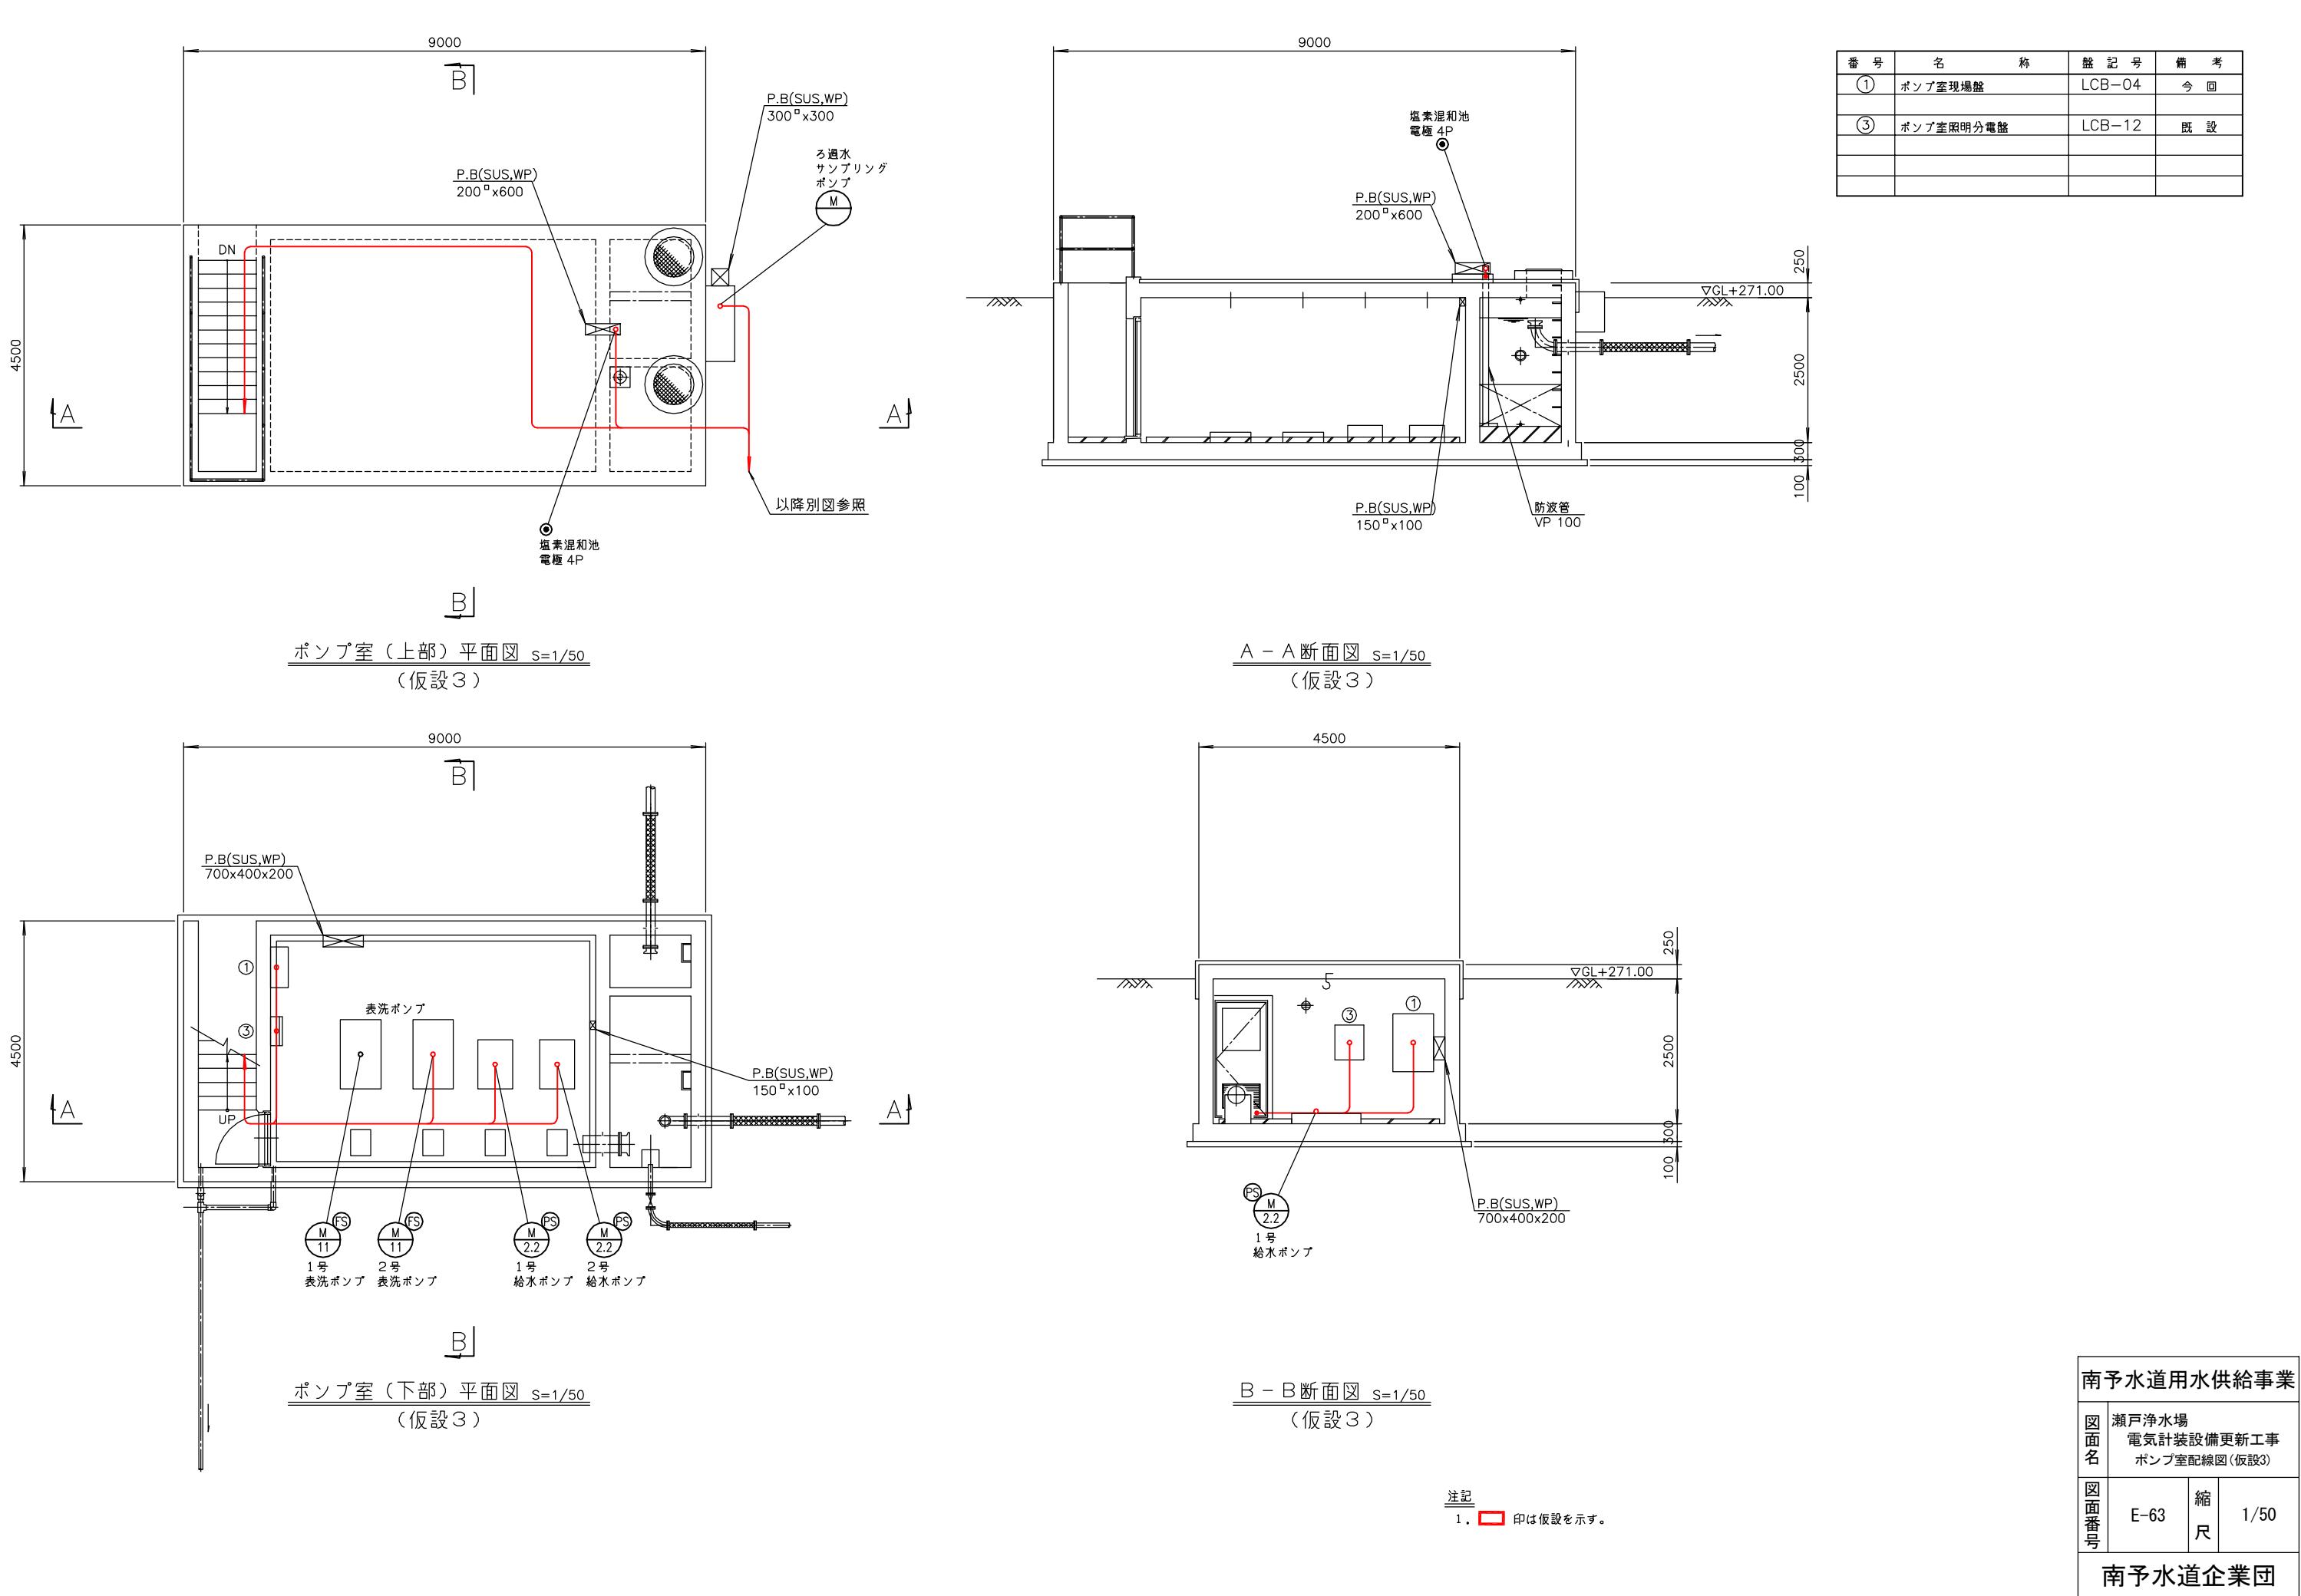


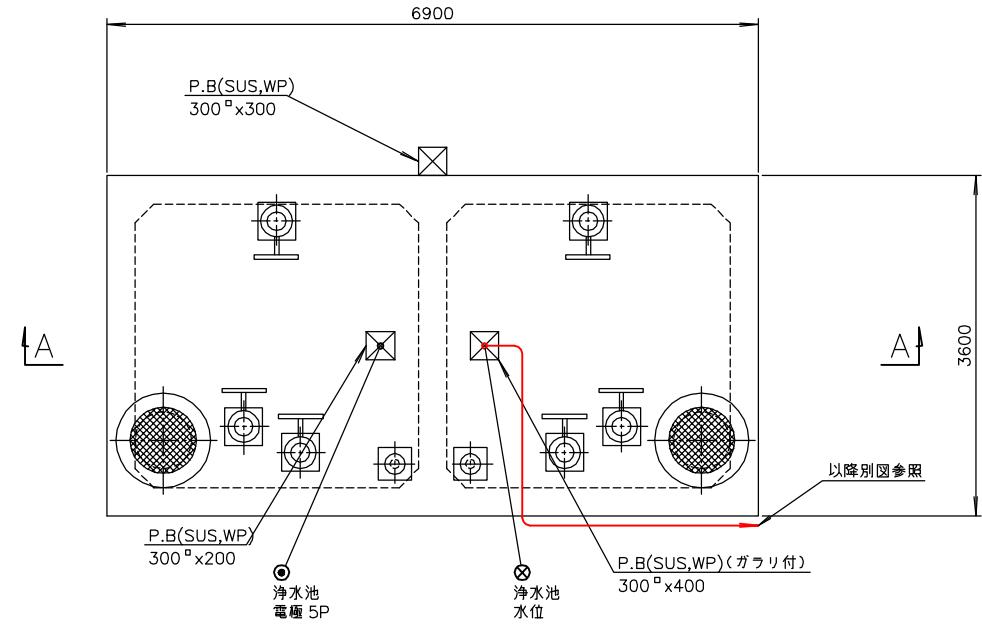


净水池平面図 S=1/40
(仮設3)

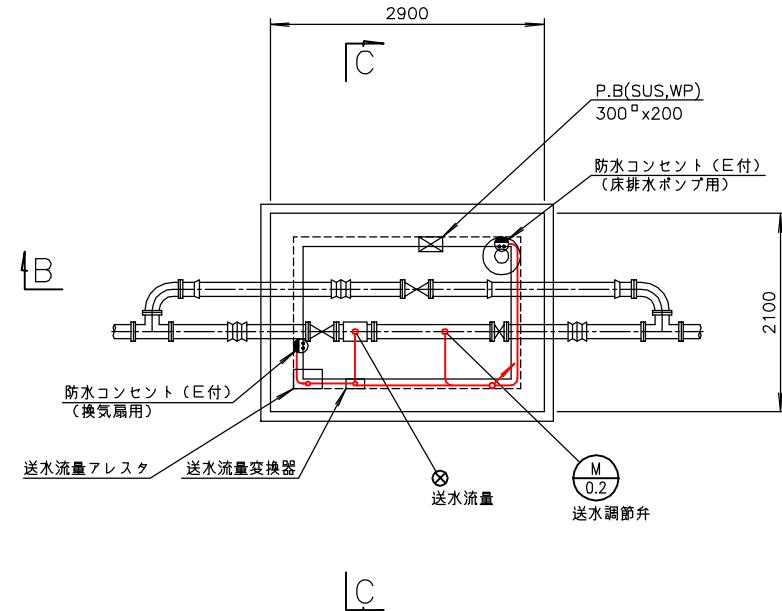


送水流量計柵 (下部) 平面図 S=1/40
(仮設3)

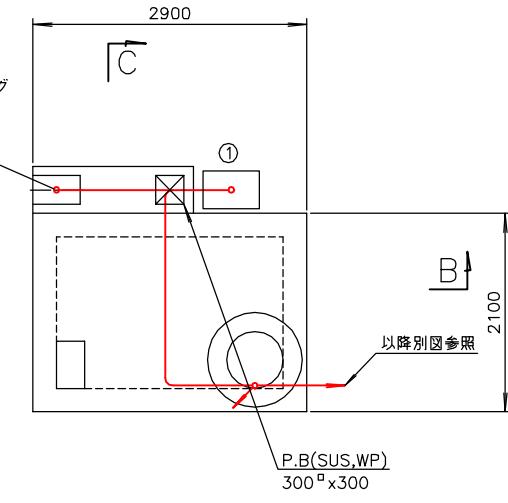


送水流量計柵 (上部) 平面図 S=1/40
(仮設3)

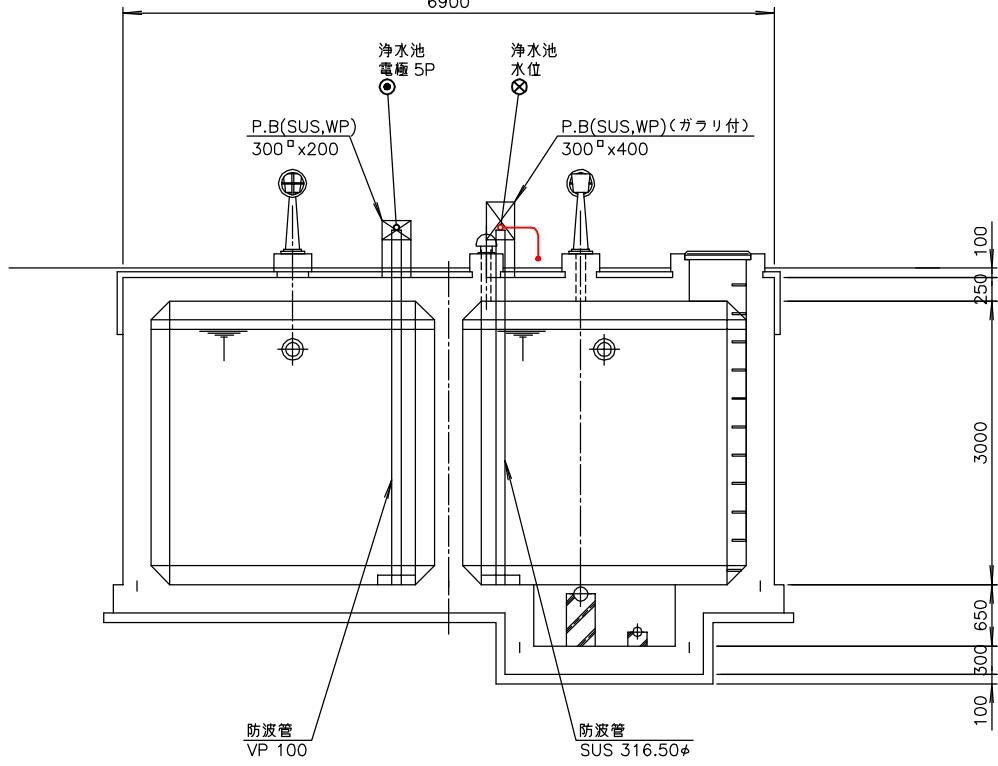

A - A 断面図 S=1/40
(仮設3)

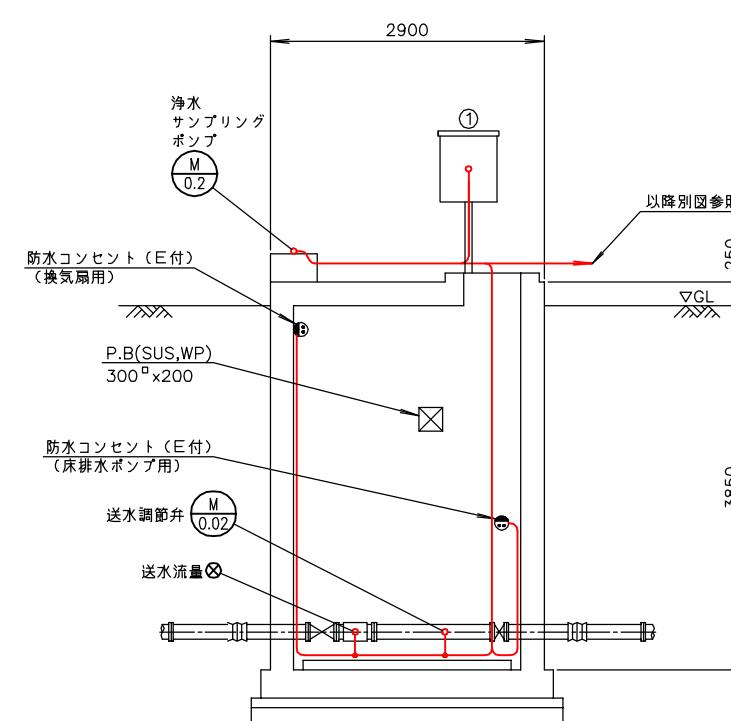

B - B 断面図 S=1/40
(仮設3)

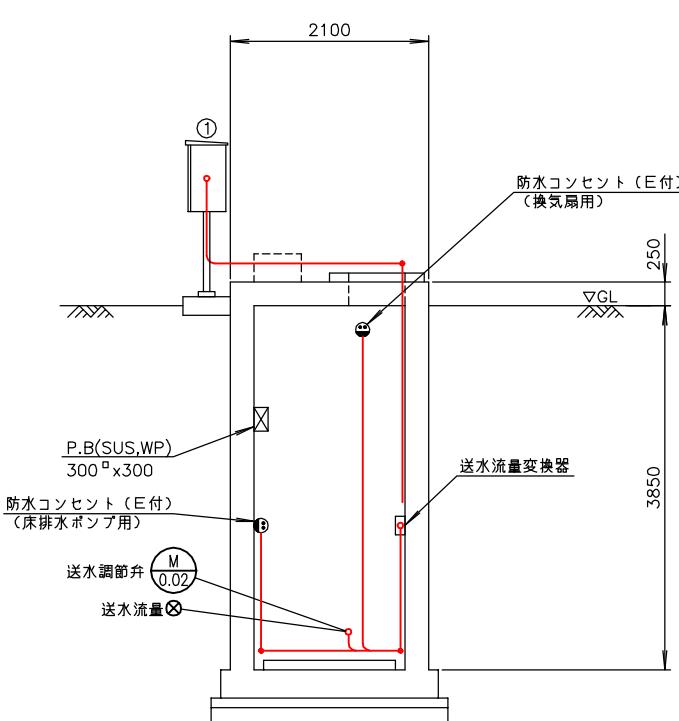


C - C 断面図 S=1/40
(仮設3)


番号	名称	盤記号	備考
①	送水流量調節弁現場盤	LCB-07	今回

注記
1. □ 印は仮設を示す。

南予水道用水供給事業
瀬戸浄水場
電気計装設備更新工事
浄水池・送水流量計柵配線図(仮設3)
E-64 縮尺 1/40
南予水道企業団

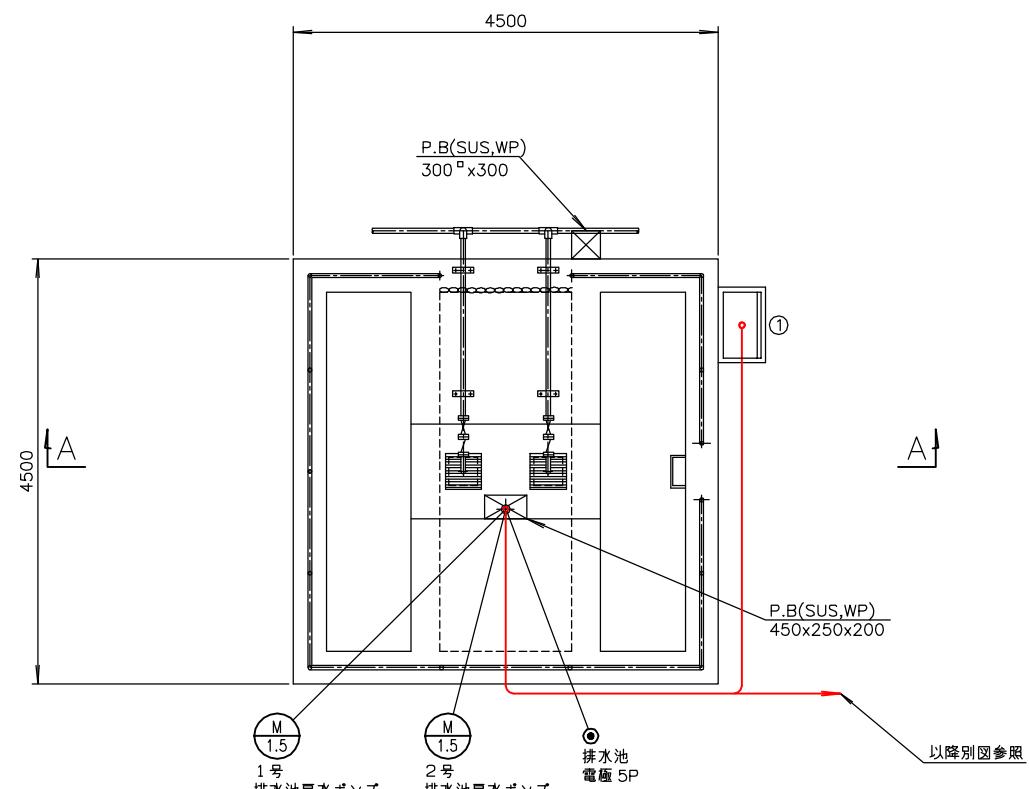


番号	名称	盤記号	備考
①	戻水ポンプ現場盤	LCB-05	今回

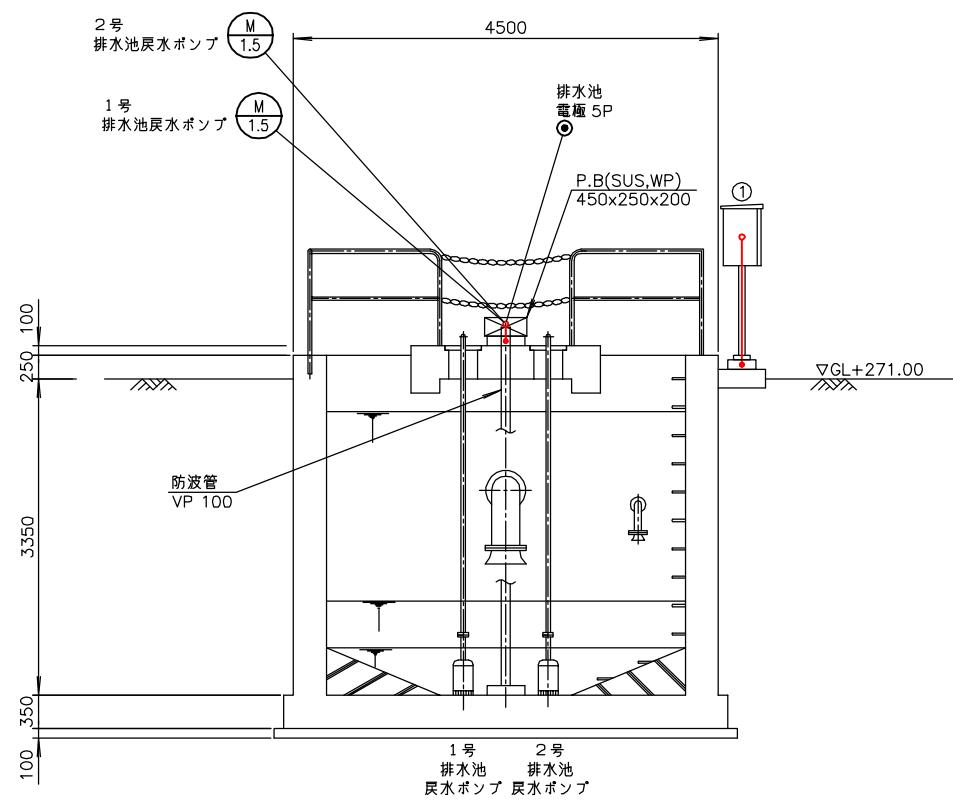


注記
1. □印は仮設を示す。

南予水道用水供給事業		
図面名	瀬戸浄水場 電気計装設備更新工事 排水池配線図 (仮設3)	
図面番号	E-65	縮尺 1/40
南予水道企業団		

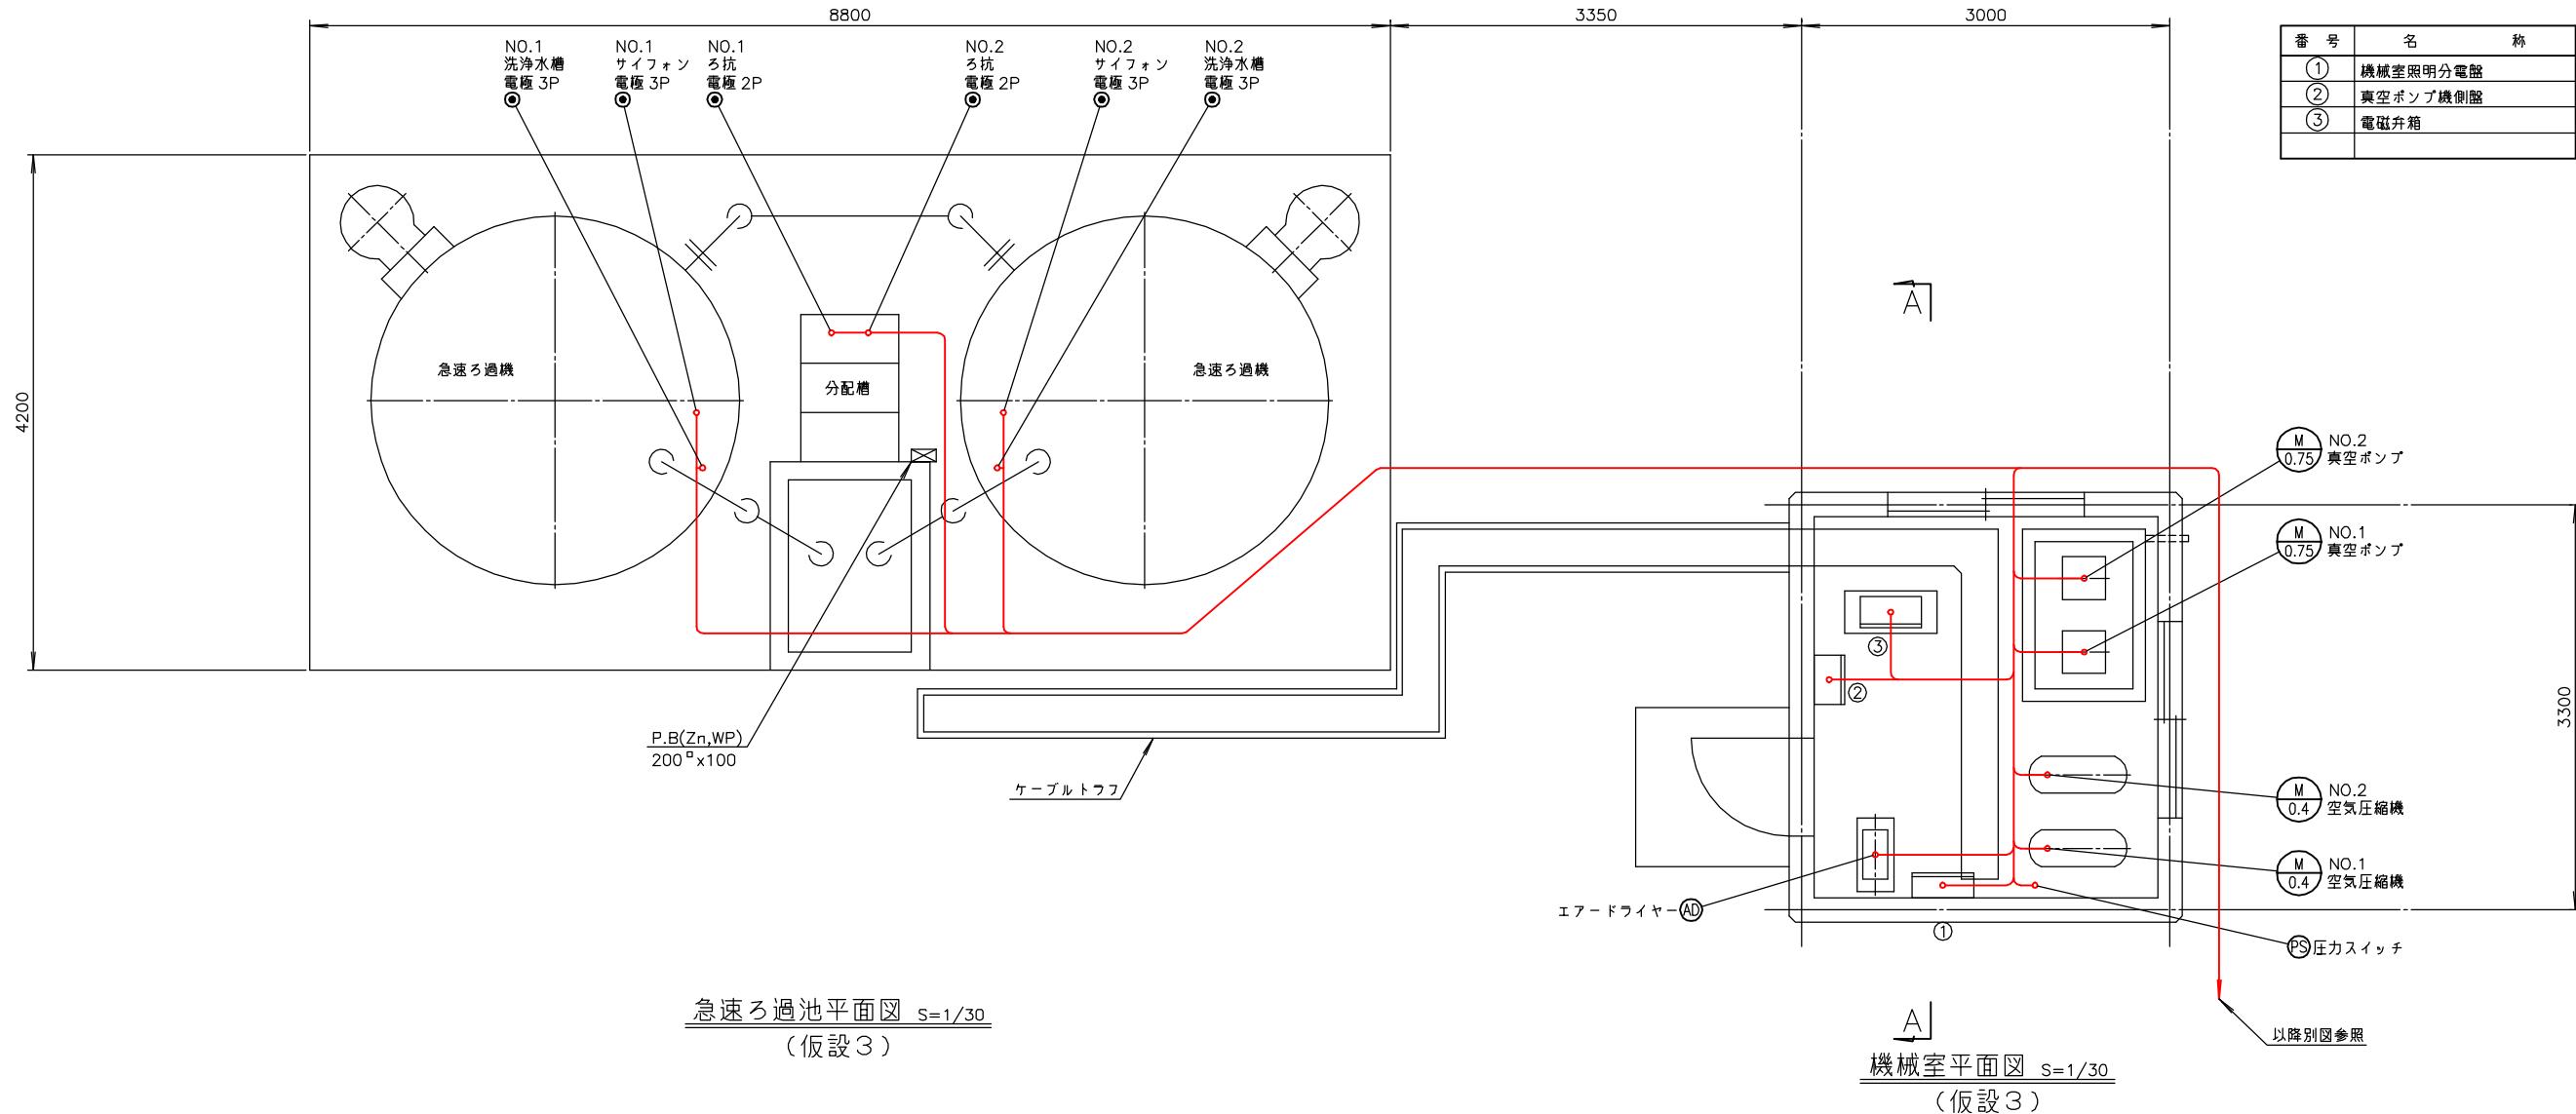


注記
1. ■印は仮設を示す。

南予水道用水供給事業		
図面名	瀬戸浄水場 電気計装設備更新工事 急速ろ過池・機械室配線図(仮設3)	
図面番号	E-66	縮尺 1/30
南予水道企業団		



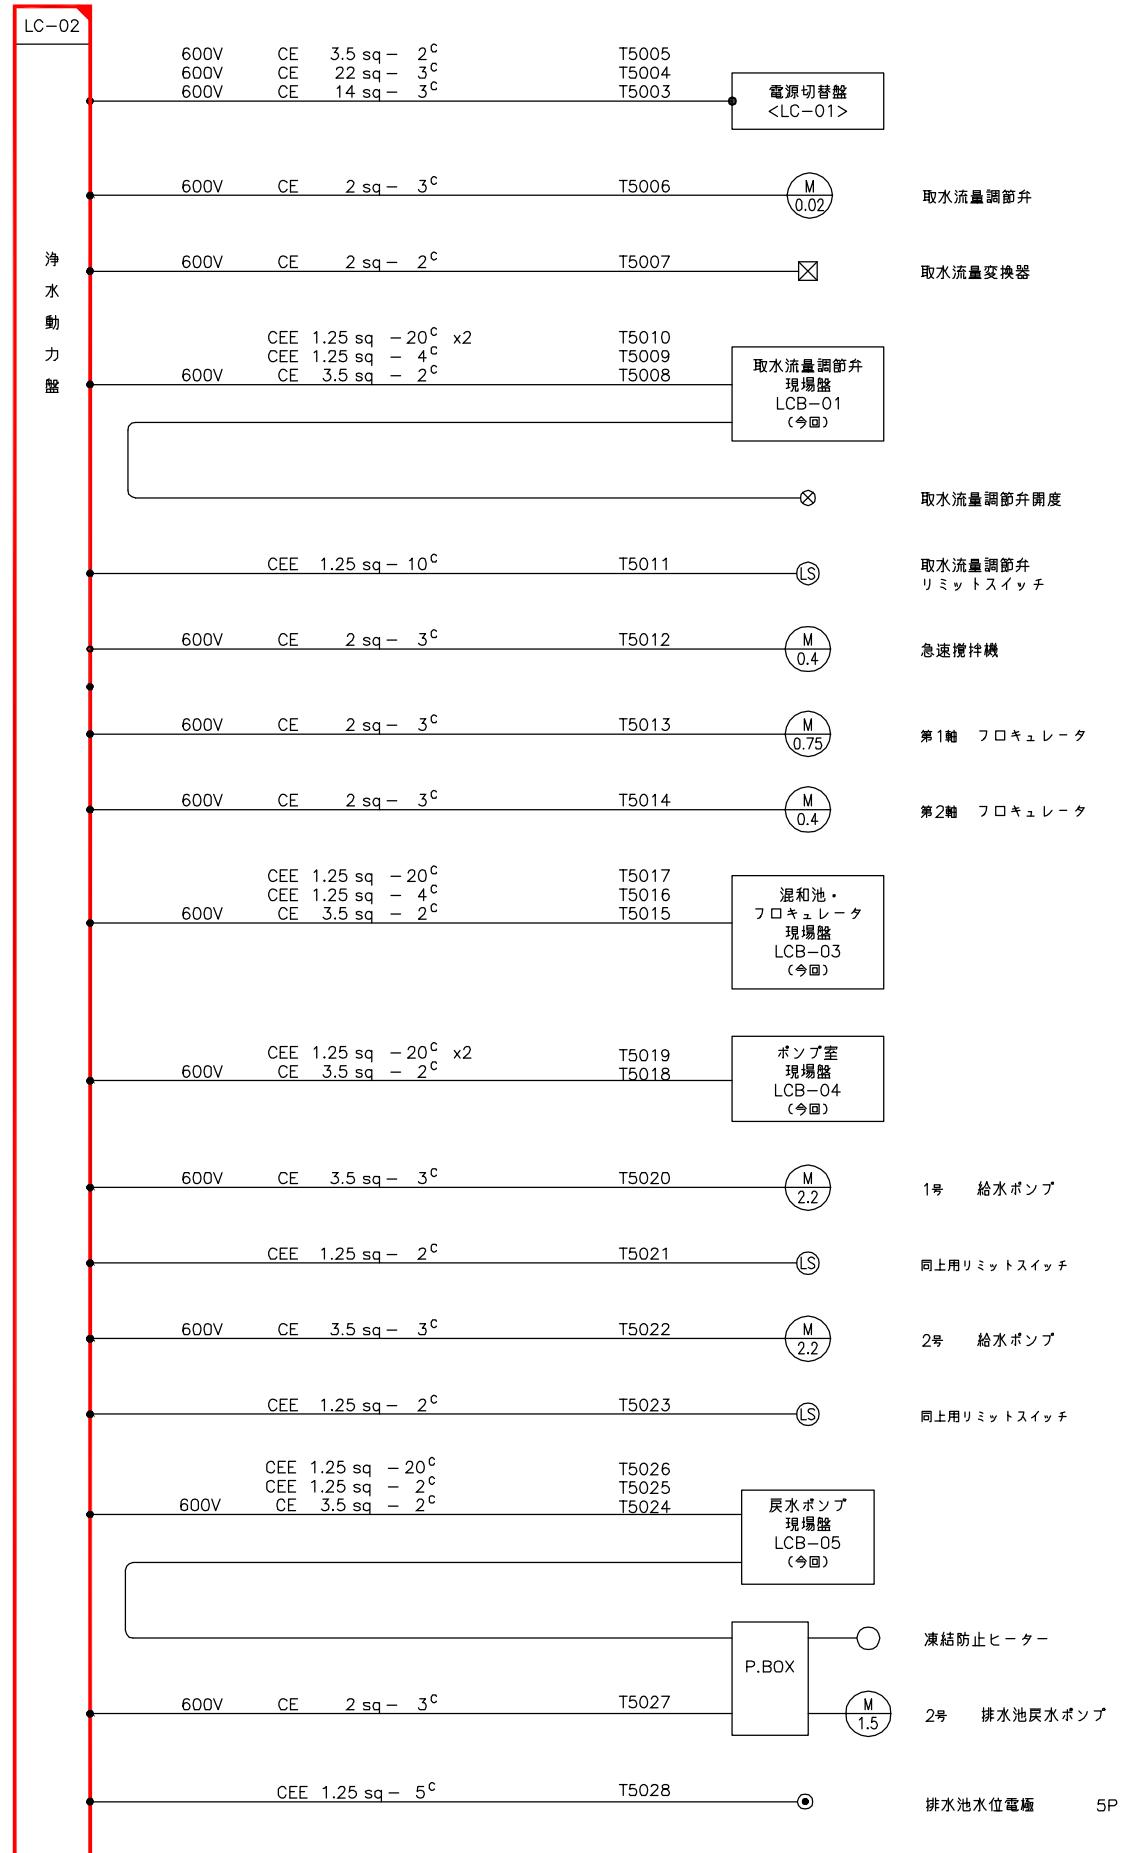


配線系統図 (1)
(仮設3)

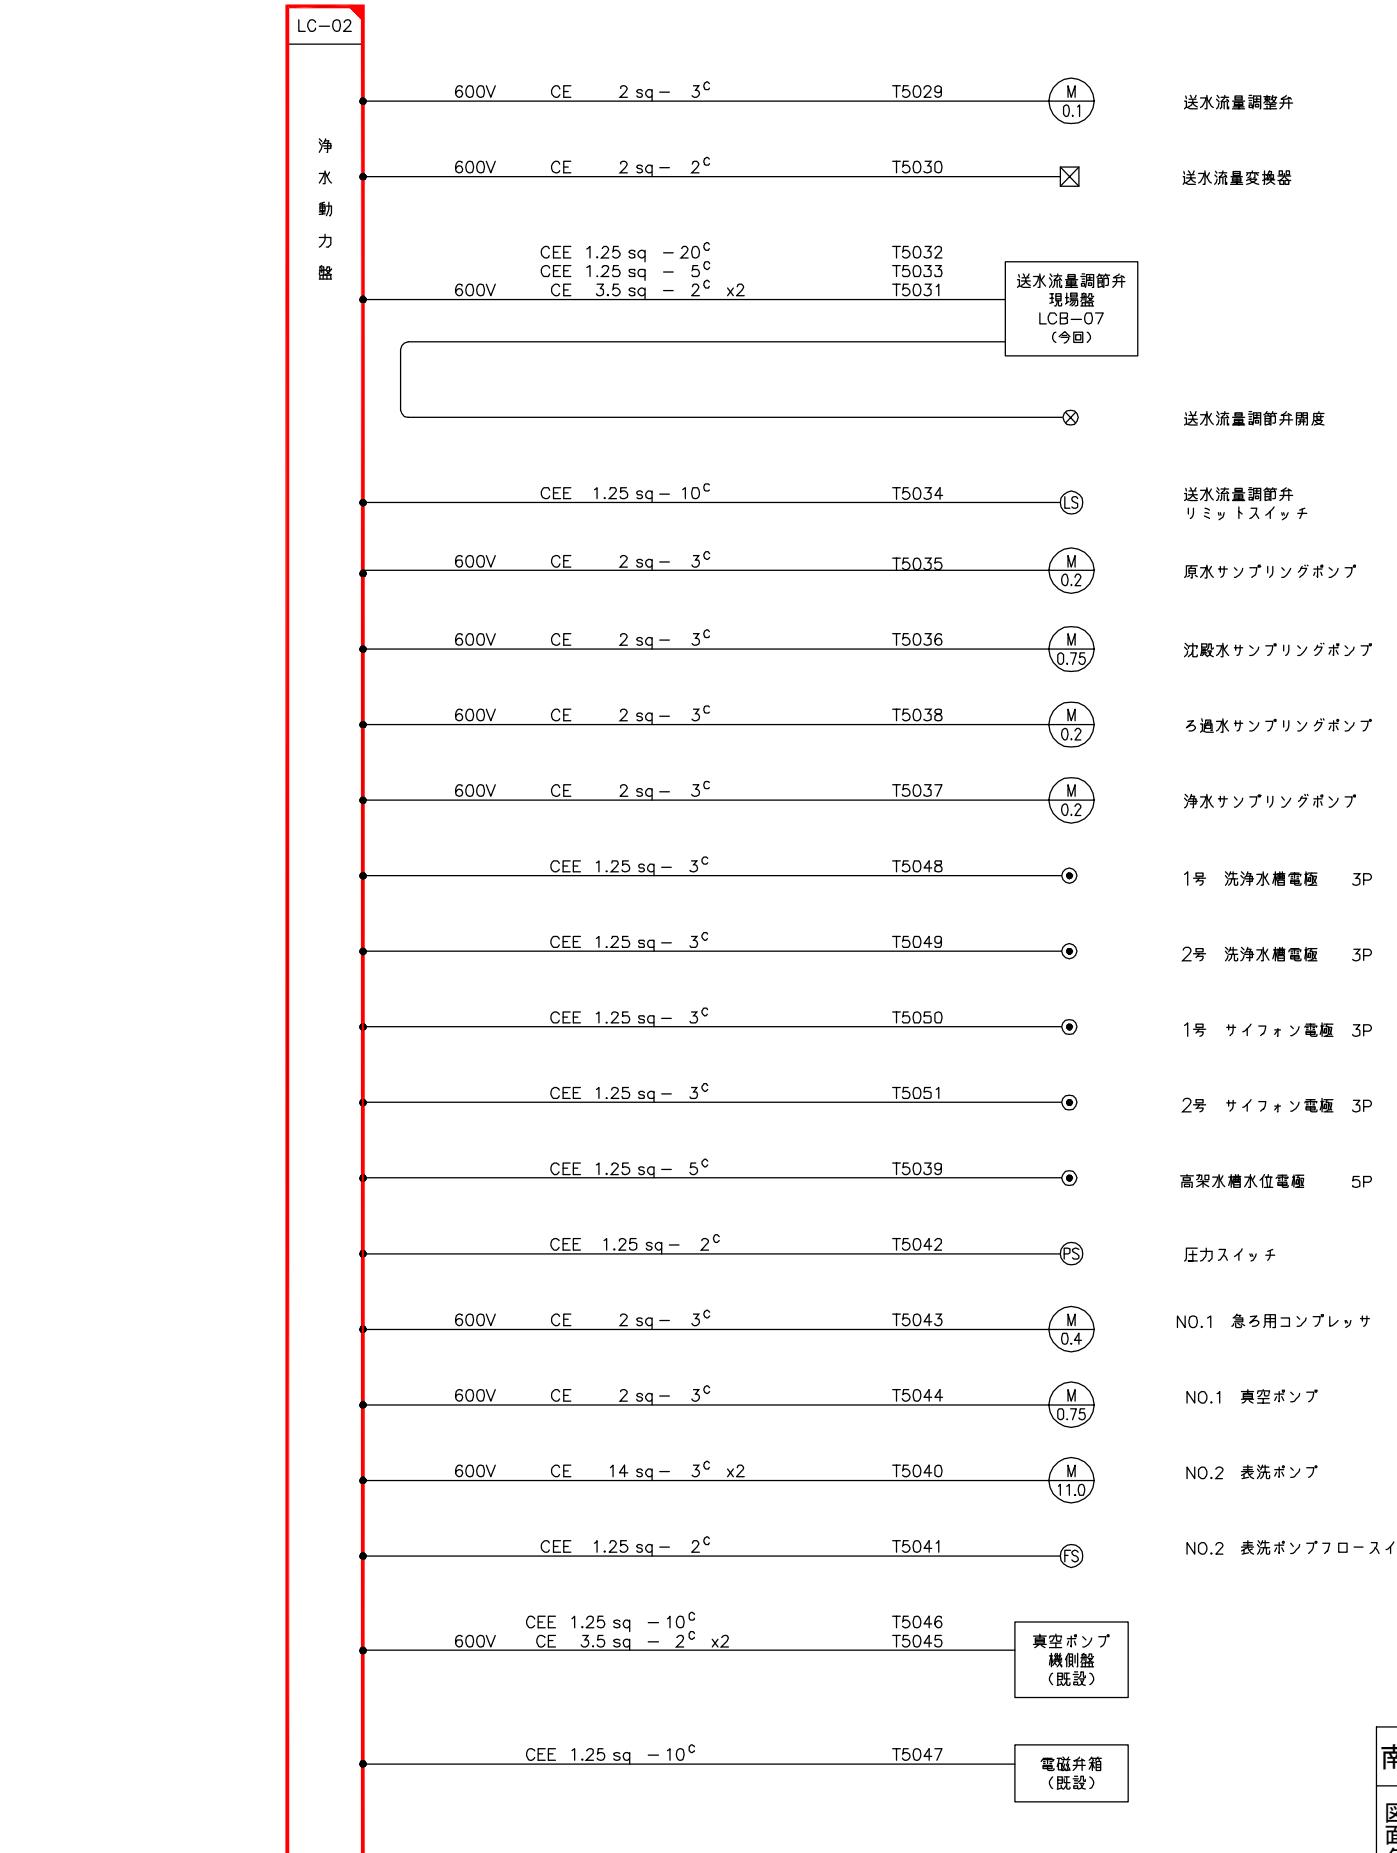


注記
1. 印は仮置きを示す。

南予水道用水供給事業		
図面名	瀬戸浄水場 電気計装設備更新工事 配線系統図1(仮設3)	
図面番号	E-67	縮尺 NONE
南予水道企業団		

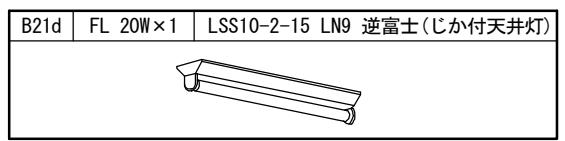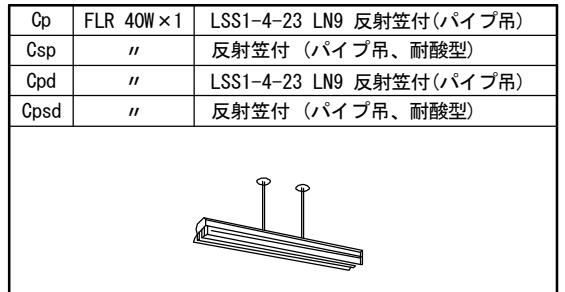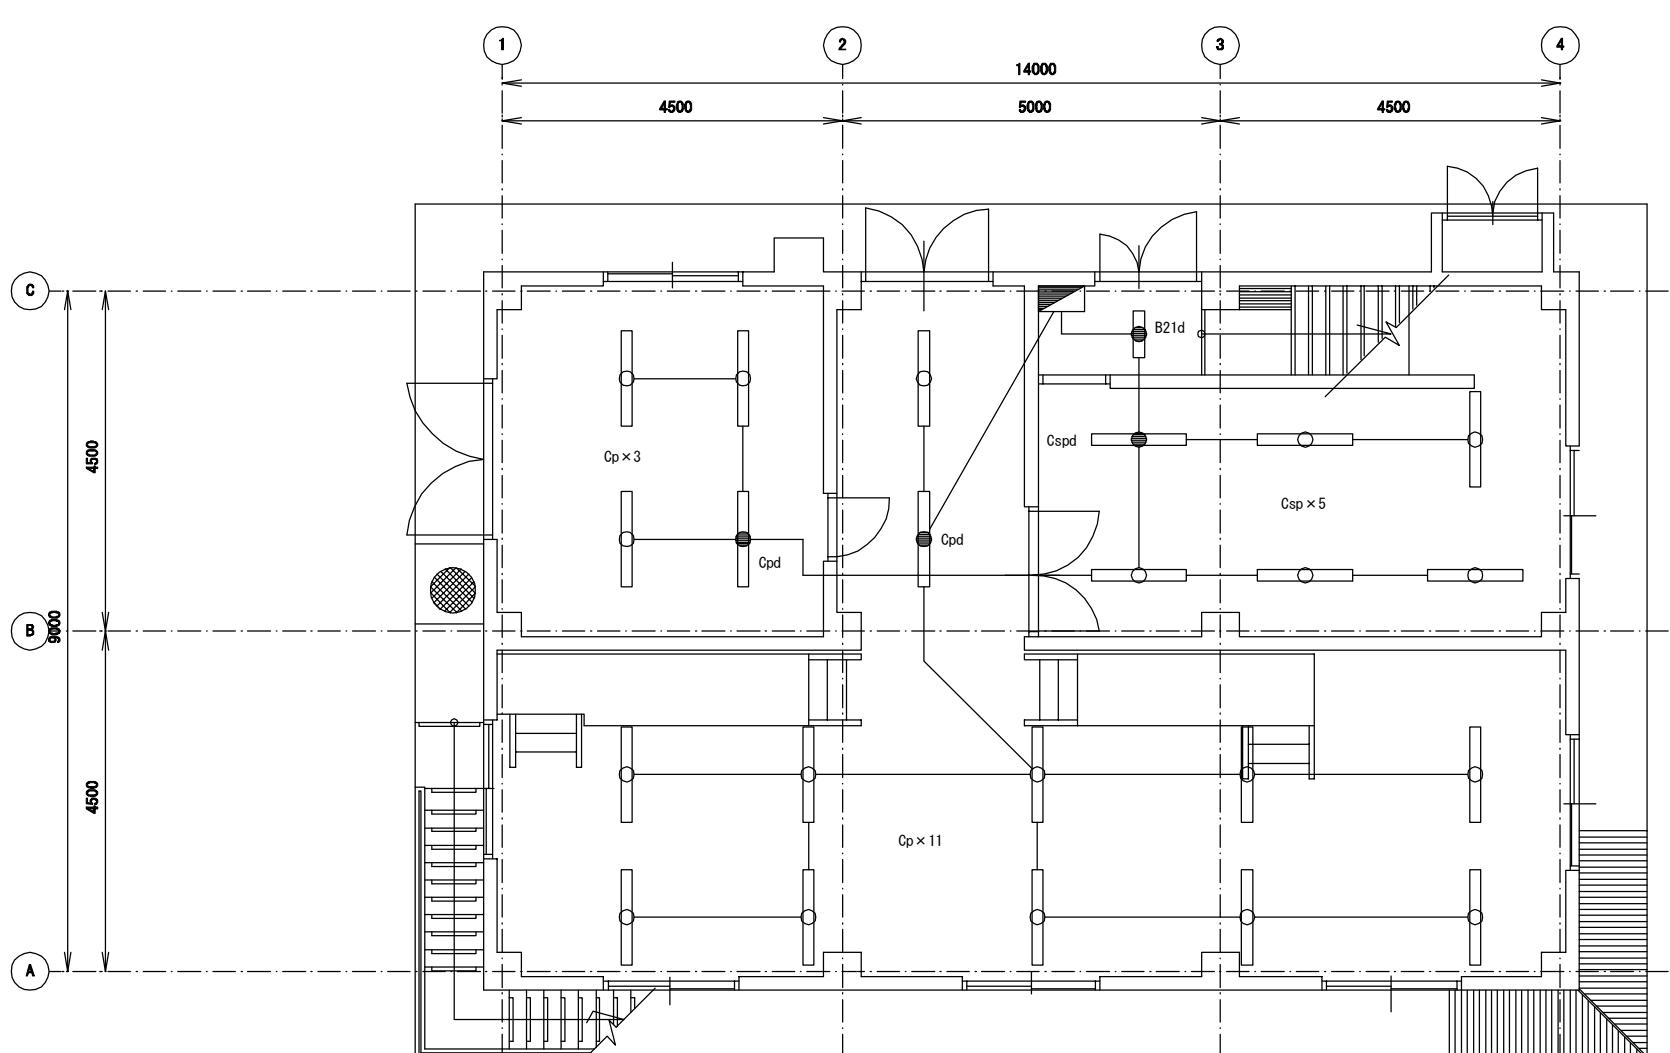

電灯分電盤結線図

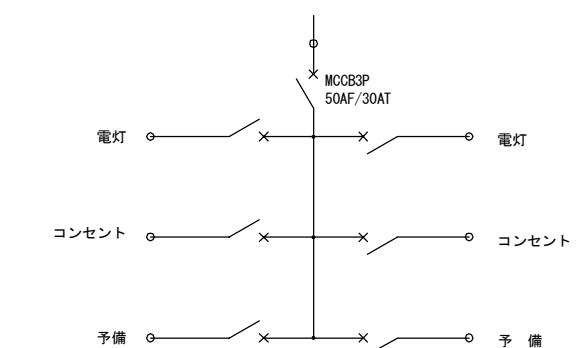


MCB 2P 30/20AT × 6


管理本館 1階平面図

(撤去) 直管蛍光管
(更新後) LED灯具


南予水道用水供給事業		
図面名	瀬戸浄水場 電気計装設備更新工事 建築付帯設備管理本館 1階 照明器具配置図(撤去・更新)	
図面番号	E-68	縮尺 1/50
南予水道企業団		

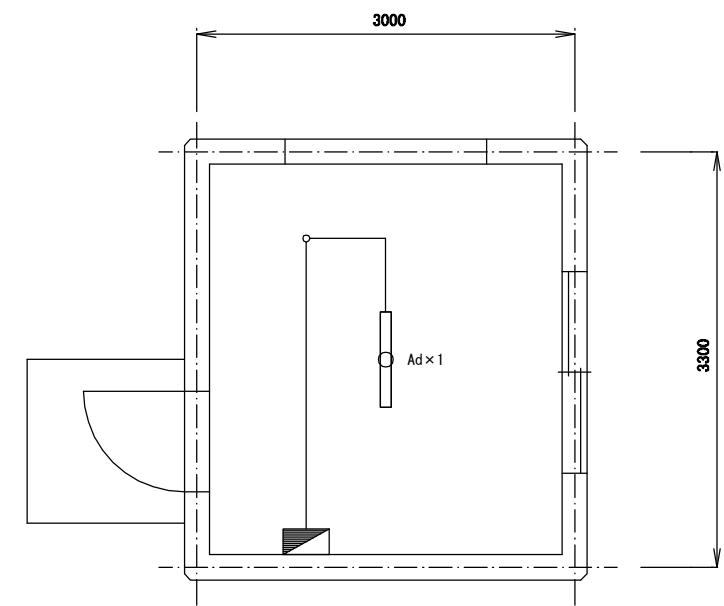

機械室
S=1/30

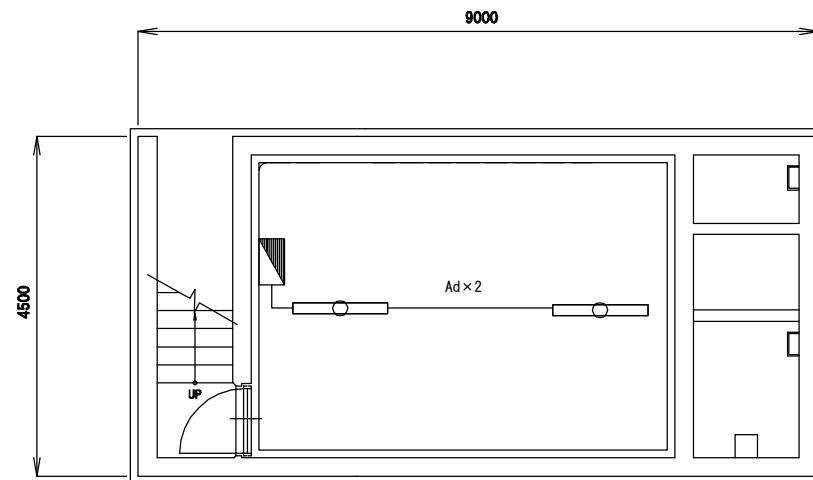

ポンプ室平面図
S=1/50

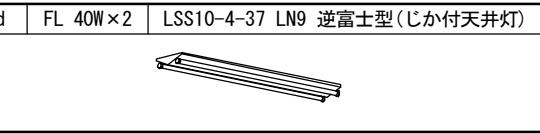


(撤去) 直管螢光管
(更新後) LED灯具


南予水道用水供給事業		
図面名	瀬戸浄水場 電気計装設備更新工事 建築付帯設備機械室・ポンプ室 照明器具配置図(撤去・更新)	
図面番号	E-69	縮尺 1/30 1/50
南予水道企業団		

導水流量計樹内配管図


平面図 S=1/30

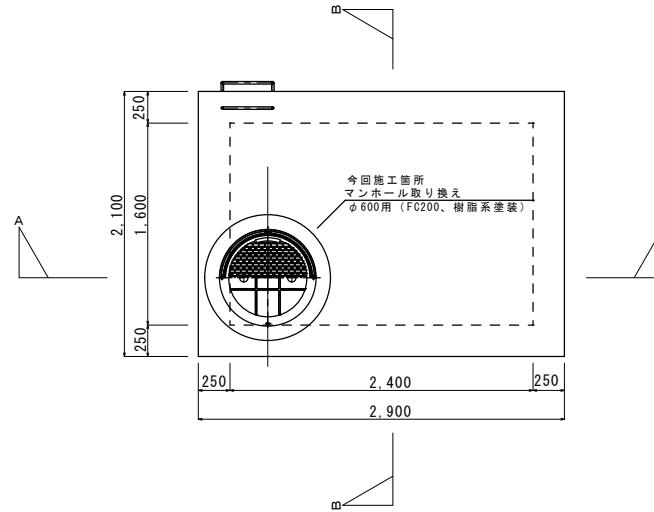

平断面図 S=1/30

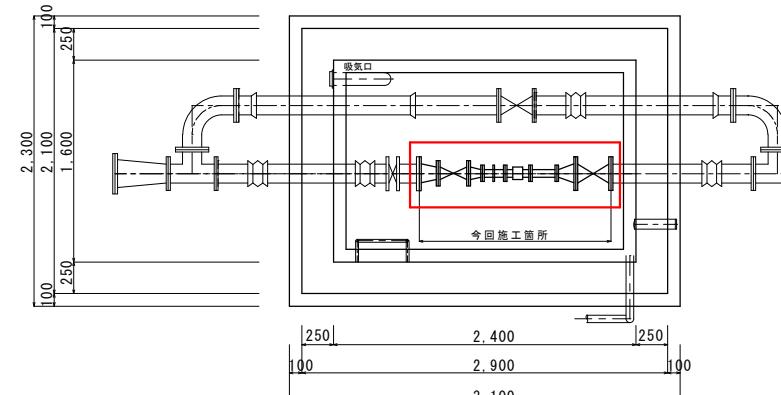


配管図 S=1/30

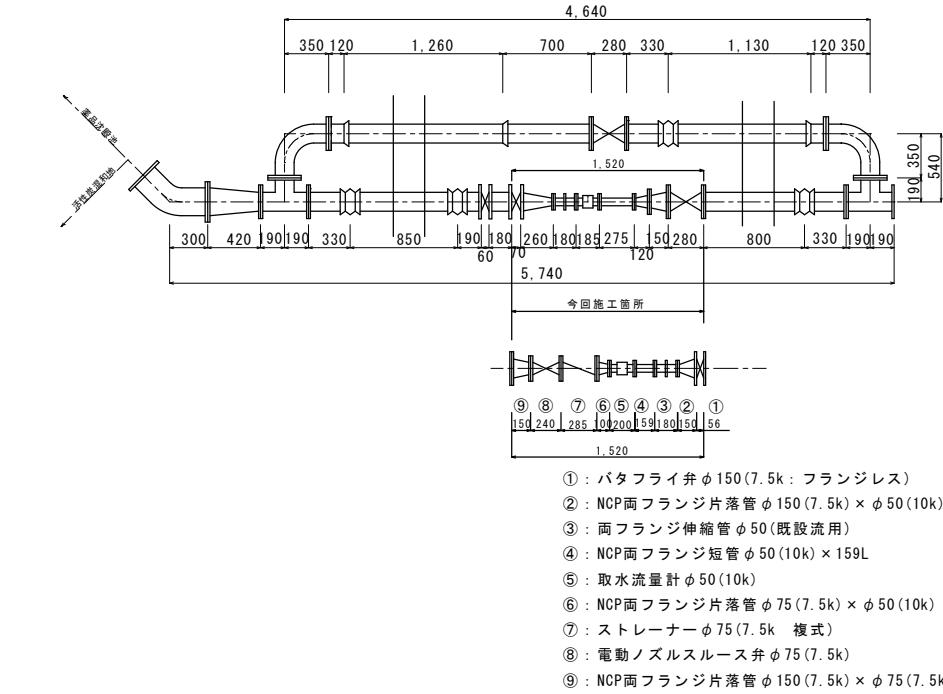


マンホール蓋詳細図 S=1/10

※NCP管は現地測量の上、監督員の指示のもと発注する


A-A断面図 S=1/30

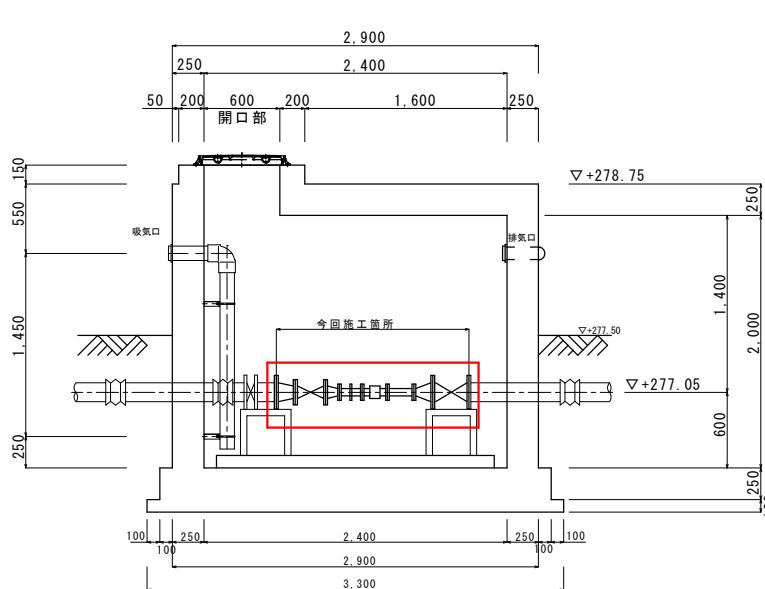

B-B断面図 S=1/30

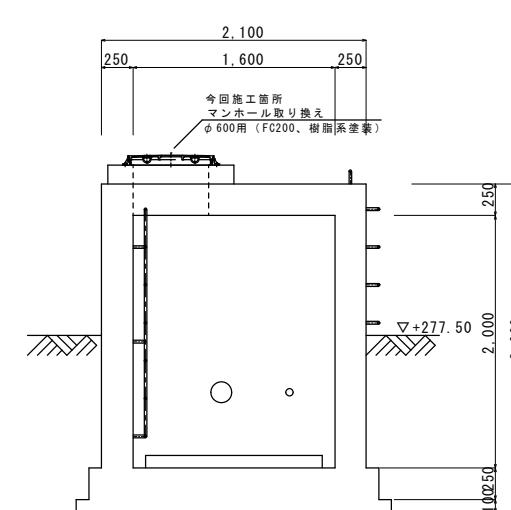

適用荷重	T-2
破壊荷重	20kN (2041kgf) 以上
標準質量	59.0kg

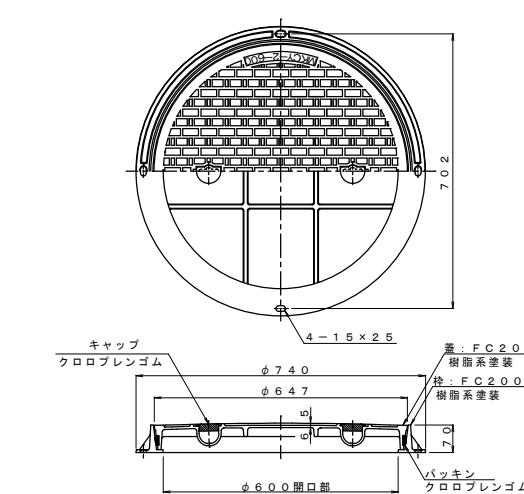

図面名	瀬戸浄水場 導水流量計樹内配管図	
図面番号	E-70	縮尺 1/30, 1/10
南予水道企業団		